特記仕様書

工事名称 大和認定こども園エアコン設置工事

工事場所 三原市大和町下徳良

工事内容 大和認定こども園のエアコンの設置工事を行う。

【工事概要】

空調設備改修工事

パッケージエアコン 天吊露出型 224型 2組

準 則 公共建築工事標準仕様書(建築工事編・電気設備工事編・機械設備工事編)、公共建築改修工事標準仕様書(建築工事編・電気設備工事編・機械設備工事編)、建築物解体工事共通仕様書 (各 令和7年版 国土交通省官房官庁営繕部監修)に基づき施工する。

関係法令等本工事については、次の関係法令その他の規定等に基づき施工すること。

- 建築基準法、同施行令、同施行規則
- •消防法、同施行令
- ・廃棄物の処理及び清掃に関する法律、同法施行令、同法施行規則
- · 労働安全衛生法、同法施行令、同法施行規則
- 建設業法、同施行令、同施行規則
- 建設工事公衆災害防止対策要綱
- · 石綿障害予防規則
- ・大気汚染防止法、振動規制法及び土壌汚染対策法
- ・建設工事に係る再資源化等に関する法律、同法施行令
- ・その他関係法令

疑義変更 本設計図書は、設計の大要を示すものであり、詳細部等について技術的必要事項は明記なくとも完全に施工する こと。

> 施工に際して疑義が生じた場合、または軽微な変更を必要とする場合には、速やかに監理者と協議後、監督員の 指示により施工すること。ただし、これらに於いて受注金額の増減はなきものとする。

> 本設計図書と不整合が確認されて設計変更(増額)が必要な場合は、その変更数量が確認できる根拠としての写真などの記録が存在し、かつ監督員に承認されたもの以外は認められない。

提出書類 施工に先立ち、工事工程表、仮設計画図及び監督員の指示する書類を提出し、監督員の承認を受けること。

商品名及び製造者名が記載された材料については、当該商品又は同等品を使用するものとし、同等品を使用する場合は、監督員の承諾を受けること。

設計図書に定める品質及び性能を有することについて、証明となる資料を提出して監督員の承諾を受けること。

工 期 本工事は請負契約締結の後、令和8年3月19日をもって工期とする。

このうち検査期間として13日間を見込んでいる。(工事の完成通知予定日は令和8年3月6日。)

留意事項 ・図面に明示されていない事項であっても、工事上必要とされる事は工事範囲とする。

- ・入札に先立ち、現地調査を十分に行うこと。質疑がある場合は入札前に確認すること。
- ・図面について、設計者からの設計意図等の説明が必要な場合は申し出ること。
- ・作業目は、原則、月曜日から金曜日とし、土曜日及び日曜日は休工日とすること。
- ・行政機関の休日に関する法律(昭和63年法律第91号)に定める行政機関の休日に工事の施工を行わない。ただし、 あらかじめ監督職員の承諾を受けた場合は、この限りではない。
- ・本工事は「発注者指定型」による週休2日適用工事の対象工事であり、「三原市週休2日適用工事等実施要領 (建築工事)」(令和7年6月24日改定)により工事を行うこと。
- ・工事着手前までに「週休2日適用工事」または「週休2日交代制適用工事」に取り組むことを工事打合せ簿にて提出すること。

1


- ・「週休2日適用工事」または「週休2日交代制適用工事」である旨の表示を工事現場に設置すること。
- ・月単位の週休2日適用工事を達成できなくなった場合は、対象期間中の現場閉所(現場休息)の状況に応じた 補正係数により労務費を減額する。
- ・本工事は居ながら工事を基本とし、必要に応じて保育士、園児等の通行制限を行うこととする。 工事の詳細については、事前に施設管理者等への説明を行って承諾を得ること。
- ・デジタル化を積極的に推進すること。
- ・紙資料の削減を目的として、電子機器の利用を主とすること。
- ・定例会の資料は、電子データを原則とすること。
- ・受注者は各定例会の前日までに必要な資料を所定の場所に提出すること。
- ・着手にあたり、工事着手前の周辺道路や近隣敷地の状況を写真等により記録しておくこと。
- ・近隣住民等の安全はもとより、丁寧な説明と施工により、関係者の理解と協力を得ながら実施すること。苦情等 が発生した場合には誠意をもってこれに対応すること。
- ・近隣において、その他の工事が行われている場合は、取り合い工事及び工程等の調整を行うこと。
- ・近隣住民等への支障を最小限とするため、騒音・振動・粉塵等の対策については最大限配慮した施工方法を採用 すること。
- ・使用する建設機械については、原則、「低騒音型、低振動型建設機械」として国土交通省の指定を受けた機械を 選定して使用すること。これが確認できる資料を施工計画書で示すこと。なお、事情により使用が難しい場合は 監督員との協議を行うこと。
- ・解体工事・アンカー工事等の騒音・振動・粉じん等の発生が予想される工種については、施工時間及び施工方法 等を最大限配慮した計画により作業を行うこと。
- ・粉塵の発生が予想される工事は、確実に散水を行う等して、周辺環境への粉塵飛散がないように作業をすること。
- ・施工箇所周囲の備品・機器等については、粉塵対策として養生及び清掃等を確実に行うこと。養生や移動を行う場合は、事前に施設管理者または所有者に連絡すること。
- ・近隣家屋・敷地または周辺道路に対して、工事による汚れ・損傷・粉じん等を与えた場合は、受注者が責任をもって、速やかに清掃及び補修等を行うこと。誠意をもって対応し、現状復旧に努めること。
- ・周辺道路の保全及び清掃については常に注意を払って監視をし、定期的に清掃を行うこと。
- ・第三者災害防止及び飛散防止対策のために、必要に応じて監督員が指示する範囲にバリケード等を設置すること。
- ・工事車両の通行については、近隣住民及び保育士、園児等の安全を最優先すること。
- ・工事車両は、幅員の広い道路の通行を基本とし、住宅地内などの狭い道を抜け道として使用しないこと。工事車 両の周辺の通行経路については、工事着手前に発注者の了承を得ること。
- ・場内に喫煙所を設ける場合は、施設使用者と近隣住民へ配慮し、設置位置と使用方法を協議してから設けること。 使用方法を作業員に周知徹底すること。
- ・工事区域内の残置する設備配管・配線等については、事前に位置を確認してから作業を行うこと。事前調査記録 を作成すること。
- ・受注者事務所、休憩所及び便所等は関係法令に従って設けること。
- ・図面等に示されている仮設等についても、必ず受注者で安全性や施工性等を検証すること。受注者が責任をもって設置、施工すること。
- ・台風等の強風等異常気象が見込まれる場合は、事前に足場等の養生シートを折りたたむなど対策を施すこと。また、必要に応じて現場巡視と災害防止対策を行うこと。
- ・工事に係る電気、水道及び下水道料金等は受注者の負担とする。
- ・工事の要求に必要な仮設は、工事に含むものとする。
- ・重機が転倒しないように事前検討を行い、安全に作業を行うこと。
- ・石綿含有建材の調査(書面・目視調査、分析調査調査及び検体採取を含む)について、工事着手前までに一般建築物石綿含有建材調査者、または特定建築物石綿含有建材調査者が行うこと。
- ・その他石綿の飛散防止等については、改正大気汚染防止法及び施行令(令和3年4月1日施行)に基づくこと。
- ・石綿含有分析調査は試料採取と分析調査費を見込んでいる。分析は定性 (JIS A 1481-1。含有の場合は、含有する層の判定も行う。) による。
- ・作業員に対して、新規入場教育時に石綿含有建材の使用位置を確認させること。
- ・石綿則に基づく事前調査のアスベスト分析マニュアル(最新版)に基づくこと。
- ・設備機器の固定については、「建築設備耐震設計・施工指針2014年版」の基準に基づいて検討し、監督員と協議の上、施工すること。
- ・工事に伴う官公庁等への手続きは、受注者により遅滞なく行うこと。この時、各種申請手数料等が発生した場合 は受注者の負担とする。
- ・品質について、社内検査員(当該工事に従事していない者)を定め、設計図書に基づき社内検査を実施し、書類等


の記録に残すこと。


- ・本工事の外注資材、労務等の調達については、極力、三原市内に主たる営業所を有する業者に発注すること。困難な場合は、あらかじめ理由を添えて発注者の承認を受けること。(理由については、三原市内に主たを有する業者に発注できない具体的な理由を明記すること。)
- ・広島県工事中情報共有システムを利用すること。なお、本工事にシステム利用料金を見込む。
- ・工事書類については、工事中情報共有システムの決裁データ等を整理して、CD-R又はDVD-Rにて提出すること。
- ・書面での提出が必要なもの(完成図書、建退共の掛金収納書、試験結果、保証書等)については、PDFを工事中 情報共有システムで提出し、別に書面提出ファイルとしてまとめて提出すること。
- ・製本図面(A3縮小版・二つ折り)として完成図を3部提出すること。
- ・以下の設計図面は、A2判をA3判に縮小している。(縮小率約70.7%)

大和認定こども園エアコン設置工事

番号	図面名	縮尺
M - 0 0	表紙、図面リスト	
M - 0 1	機械設備特記仕様書(一般共通事項)	
M - 02	機械設備特記仕様書(工種別事項)	
M - 03	配置図 付近見取図 管種凡例	1/400,1/15000
M - 04	空気調和設備 改修後 制御配線工事区分 機器表	
M - 05	空気調和設備 改修後 1階・屋上平面図	1/200
M - 0 6	空気調和設備 改修後 遊戯室廻り平面詳細図	1/50
M - 0 7	空気調和設備 改修後 屋上廻り平面詳細図	1/50
M - 08	空気調和設備 改修後 遊戯室廻り断面詳細図	1/50
M - 0 9	(建築工事) 遊戲室断面詳細図	1/50
M - 10	動力設備 改修後 屋上廻り平面詳細図	1/50

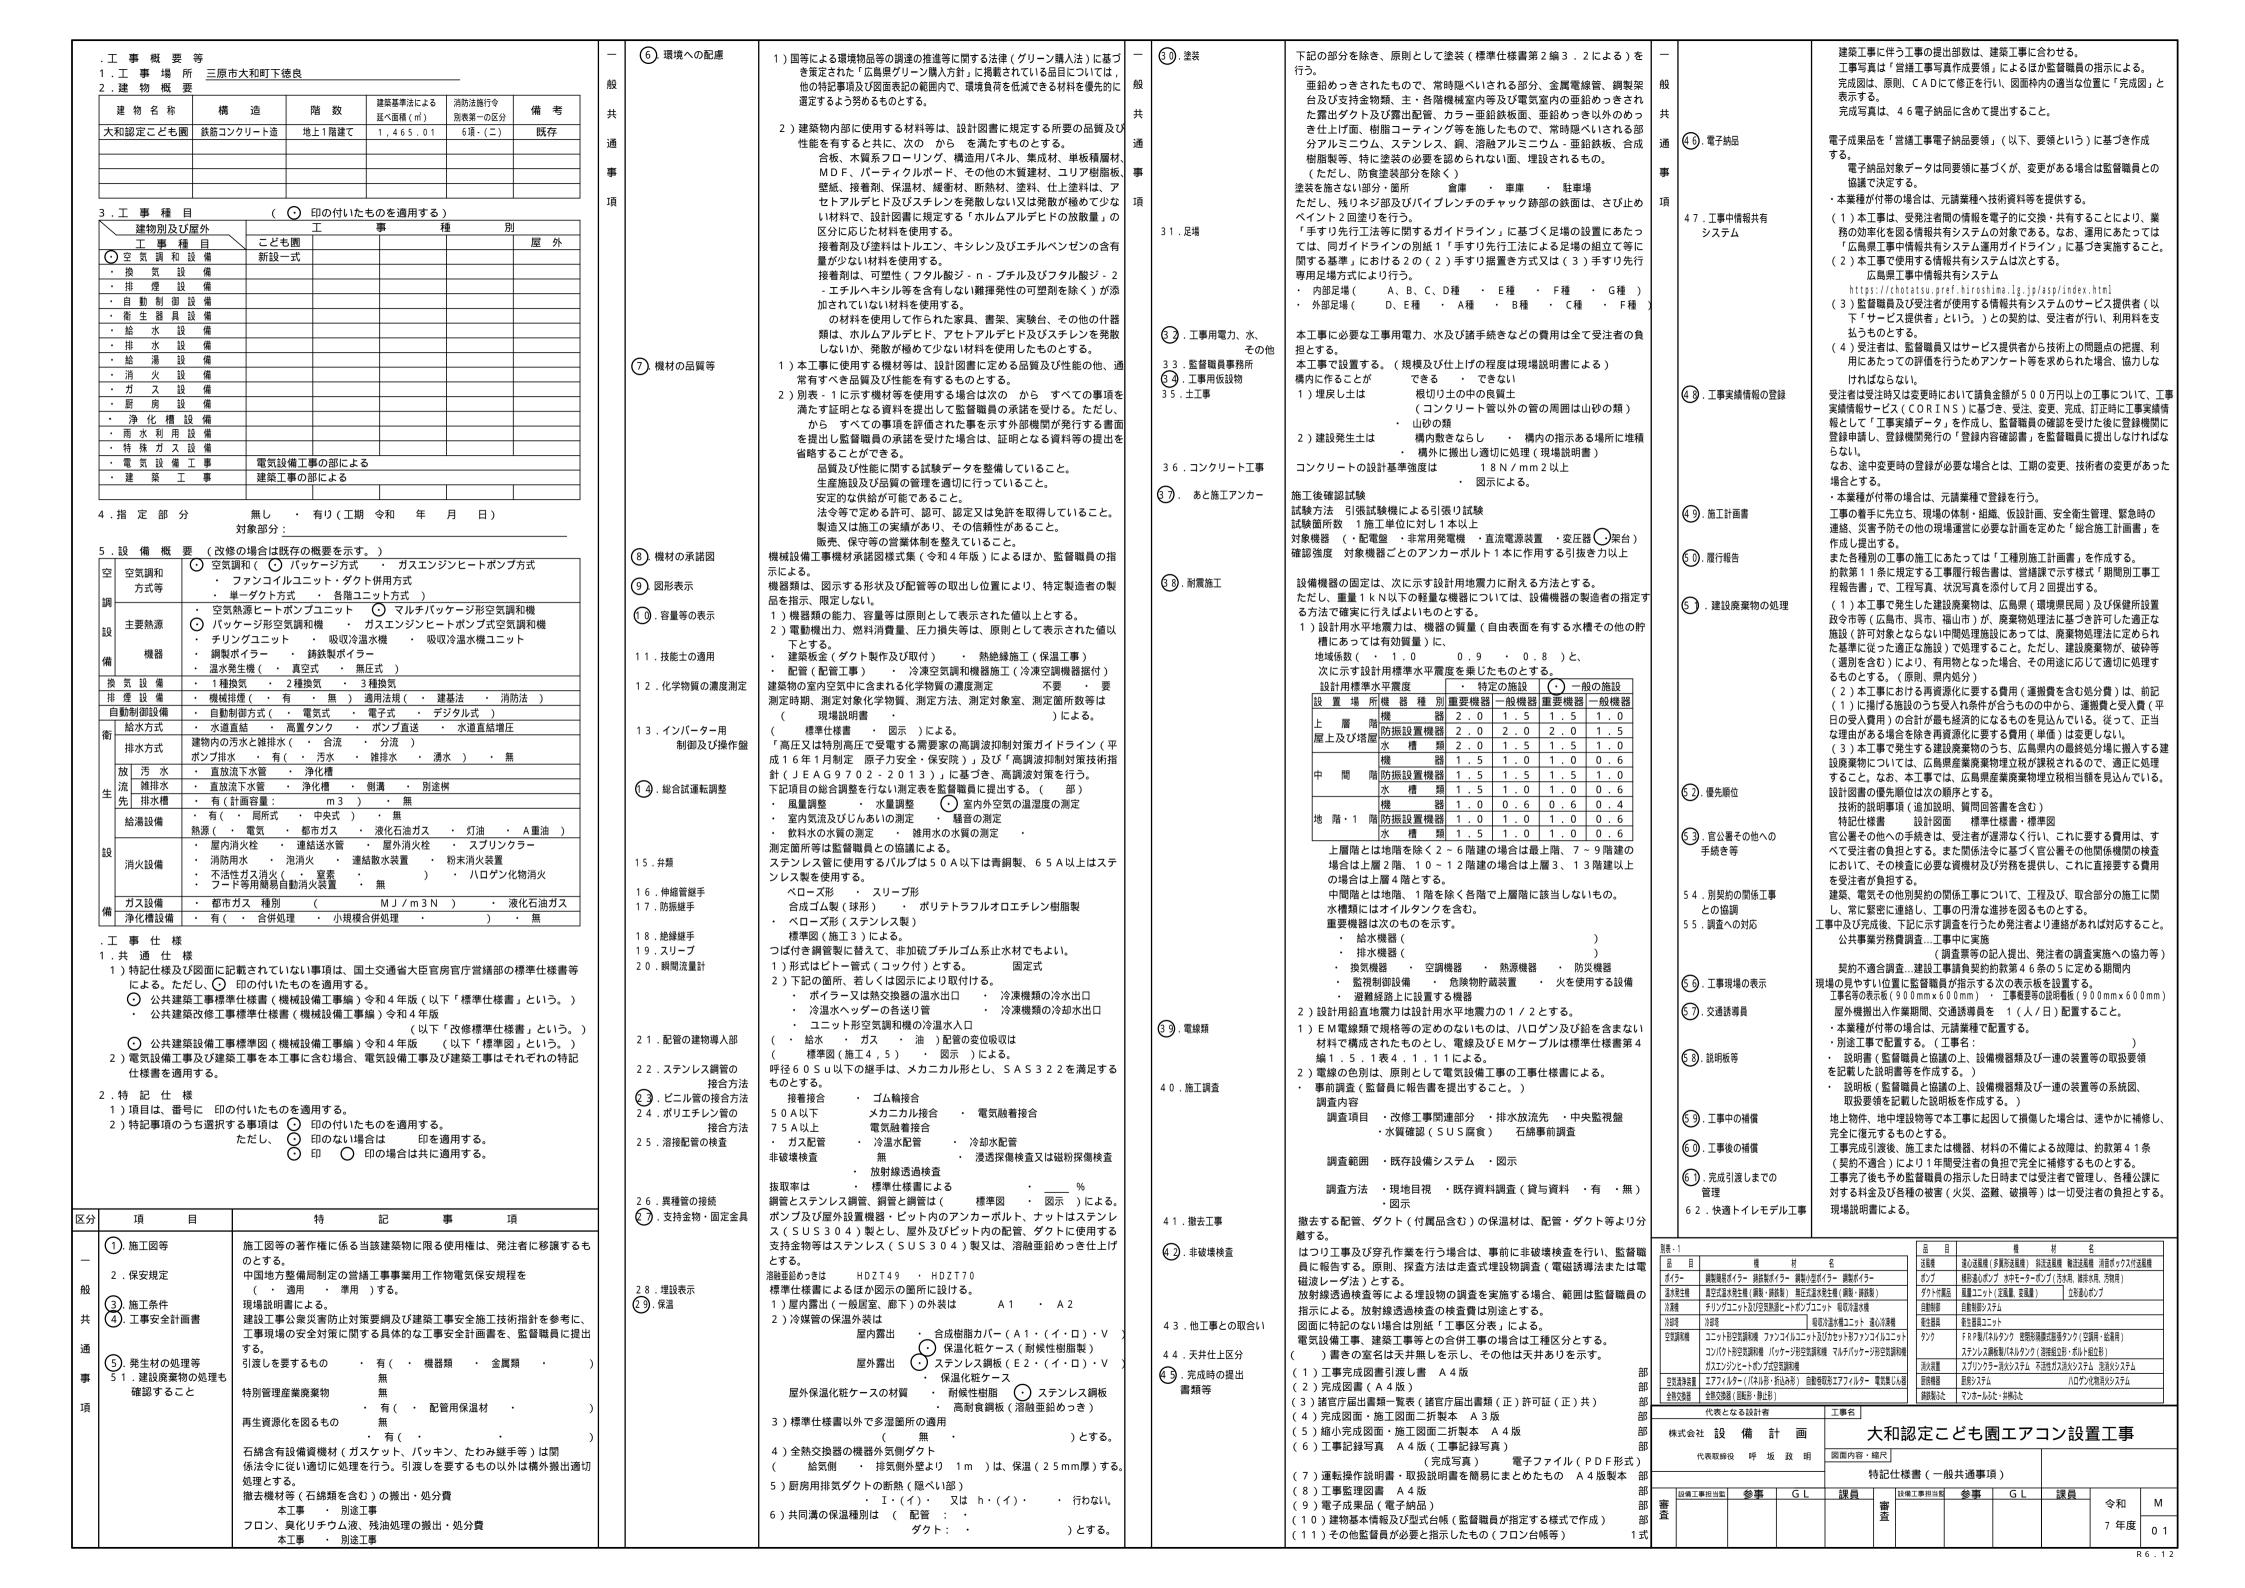

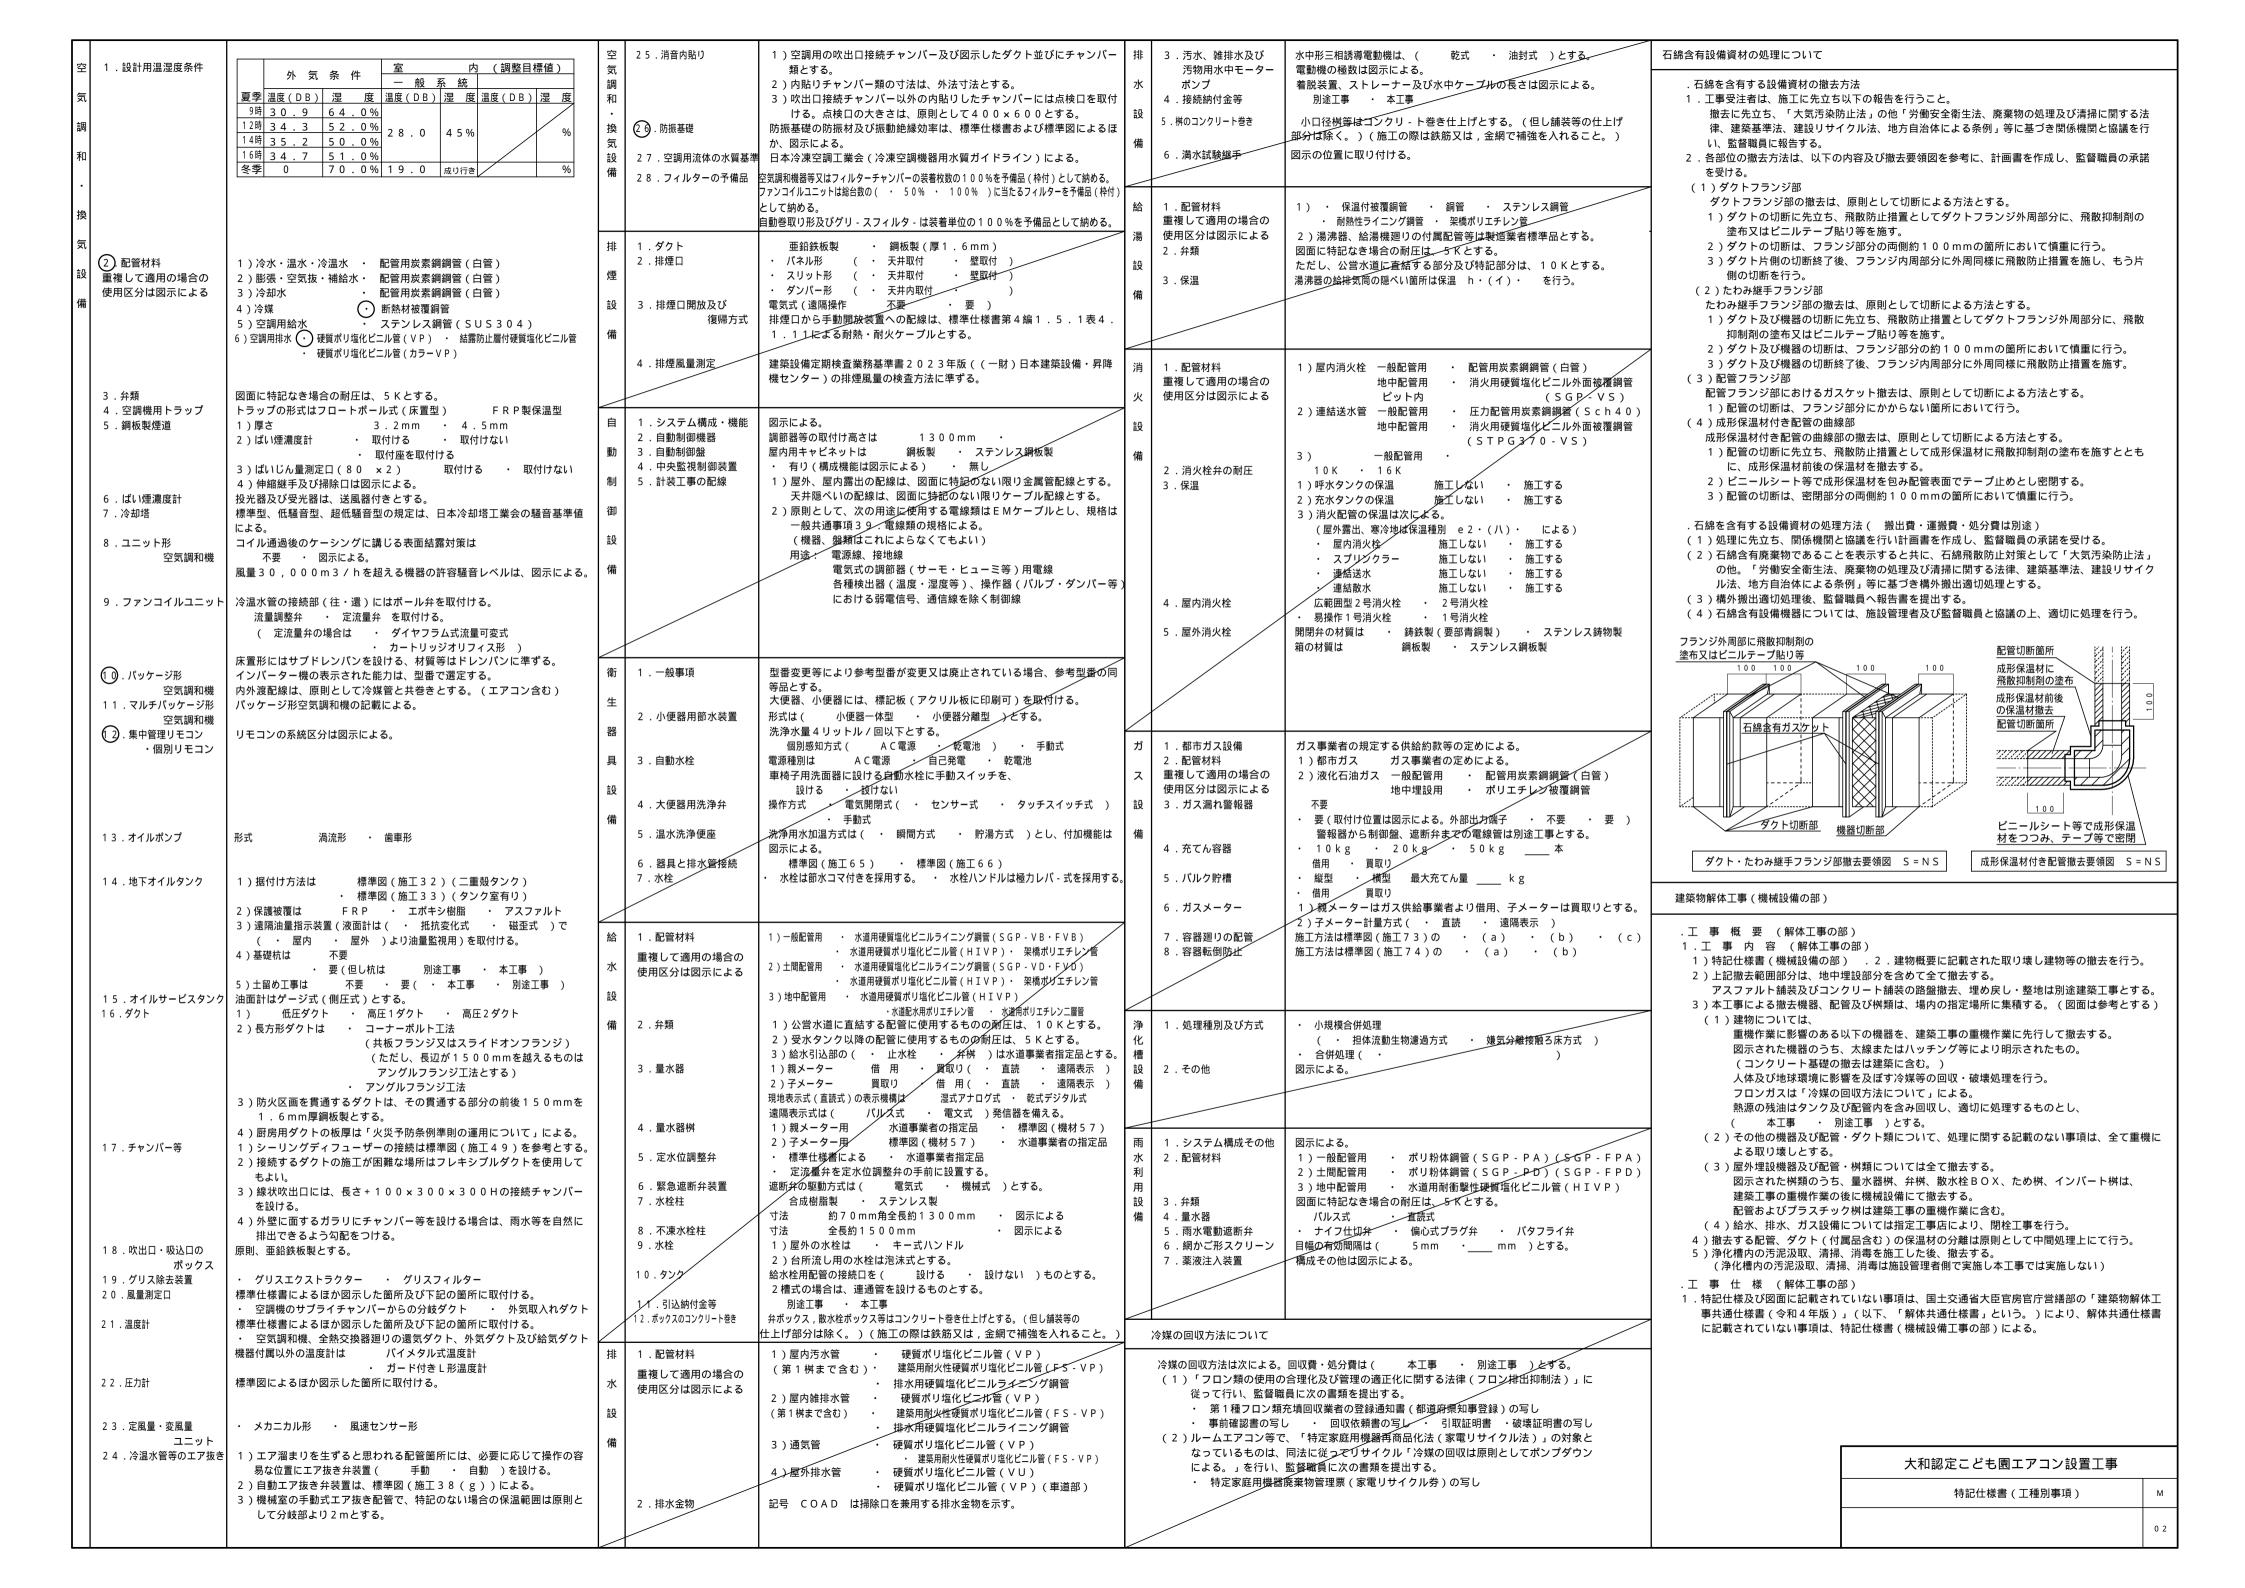

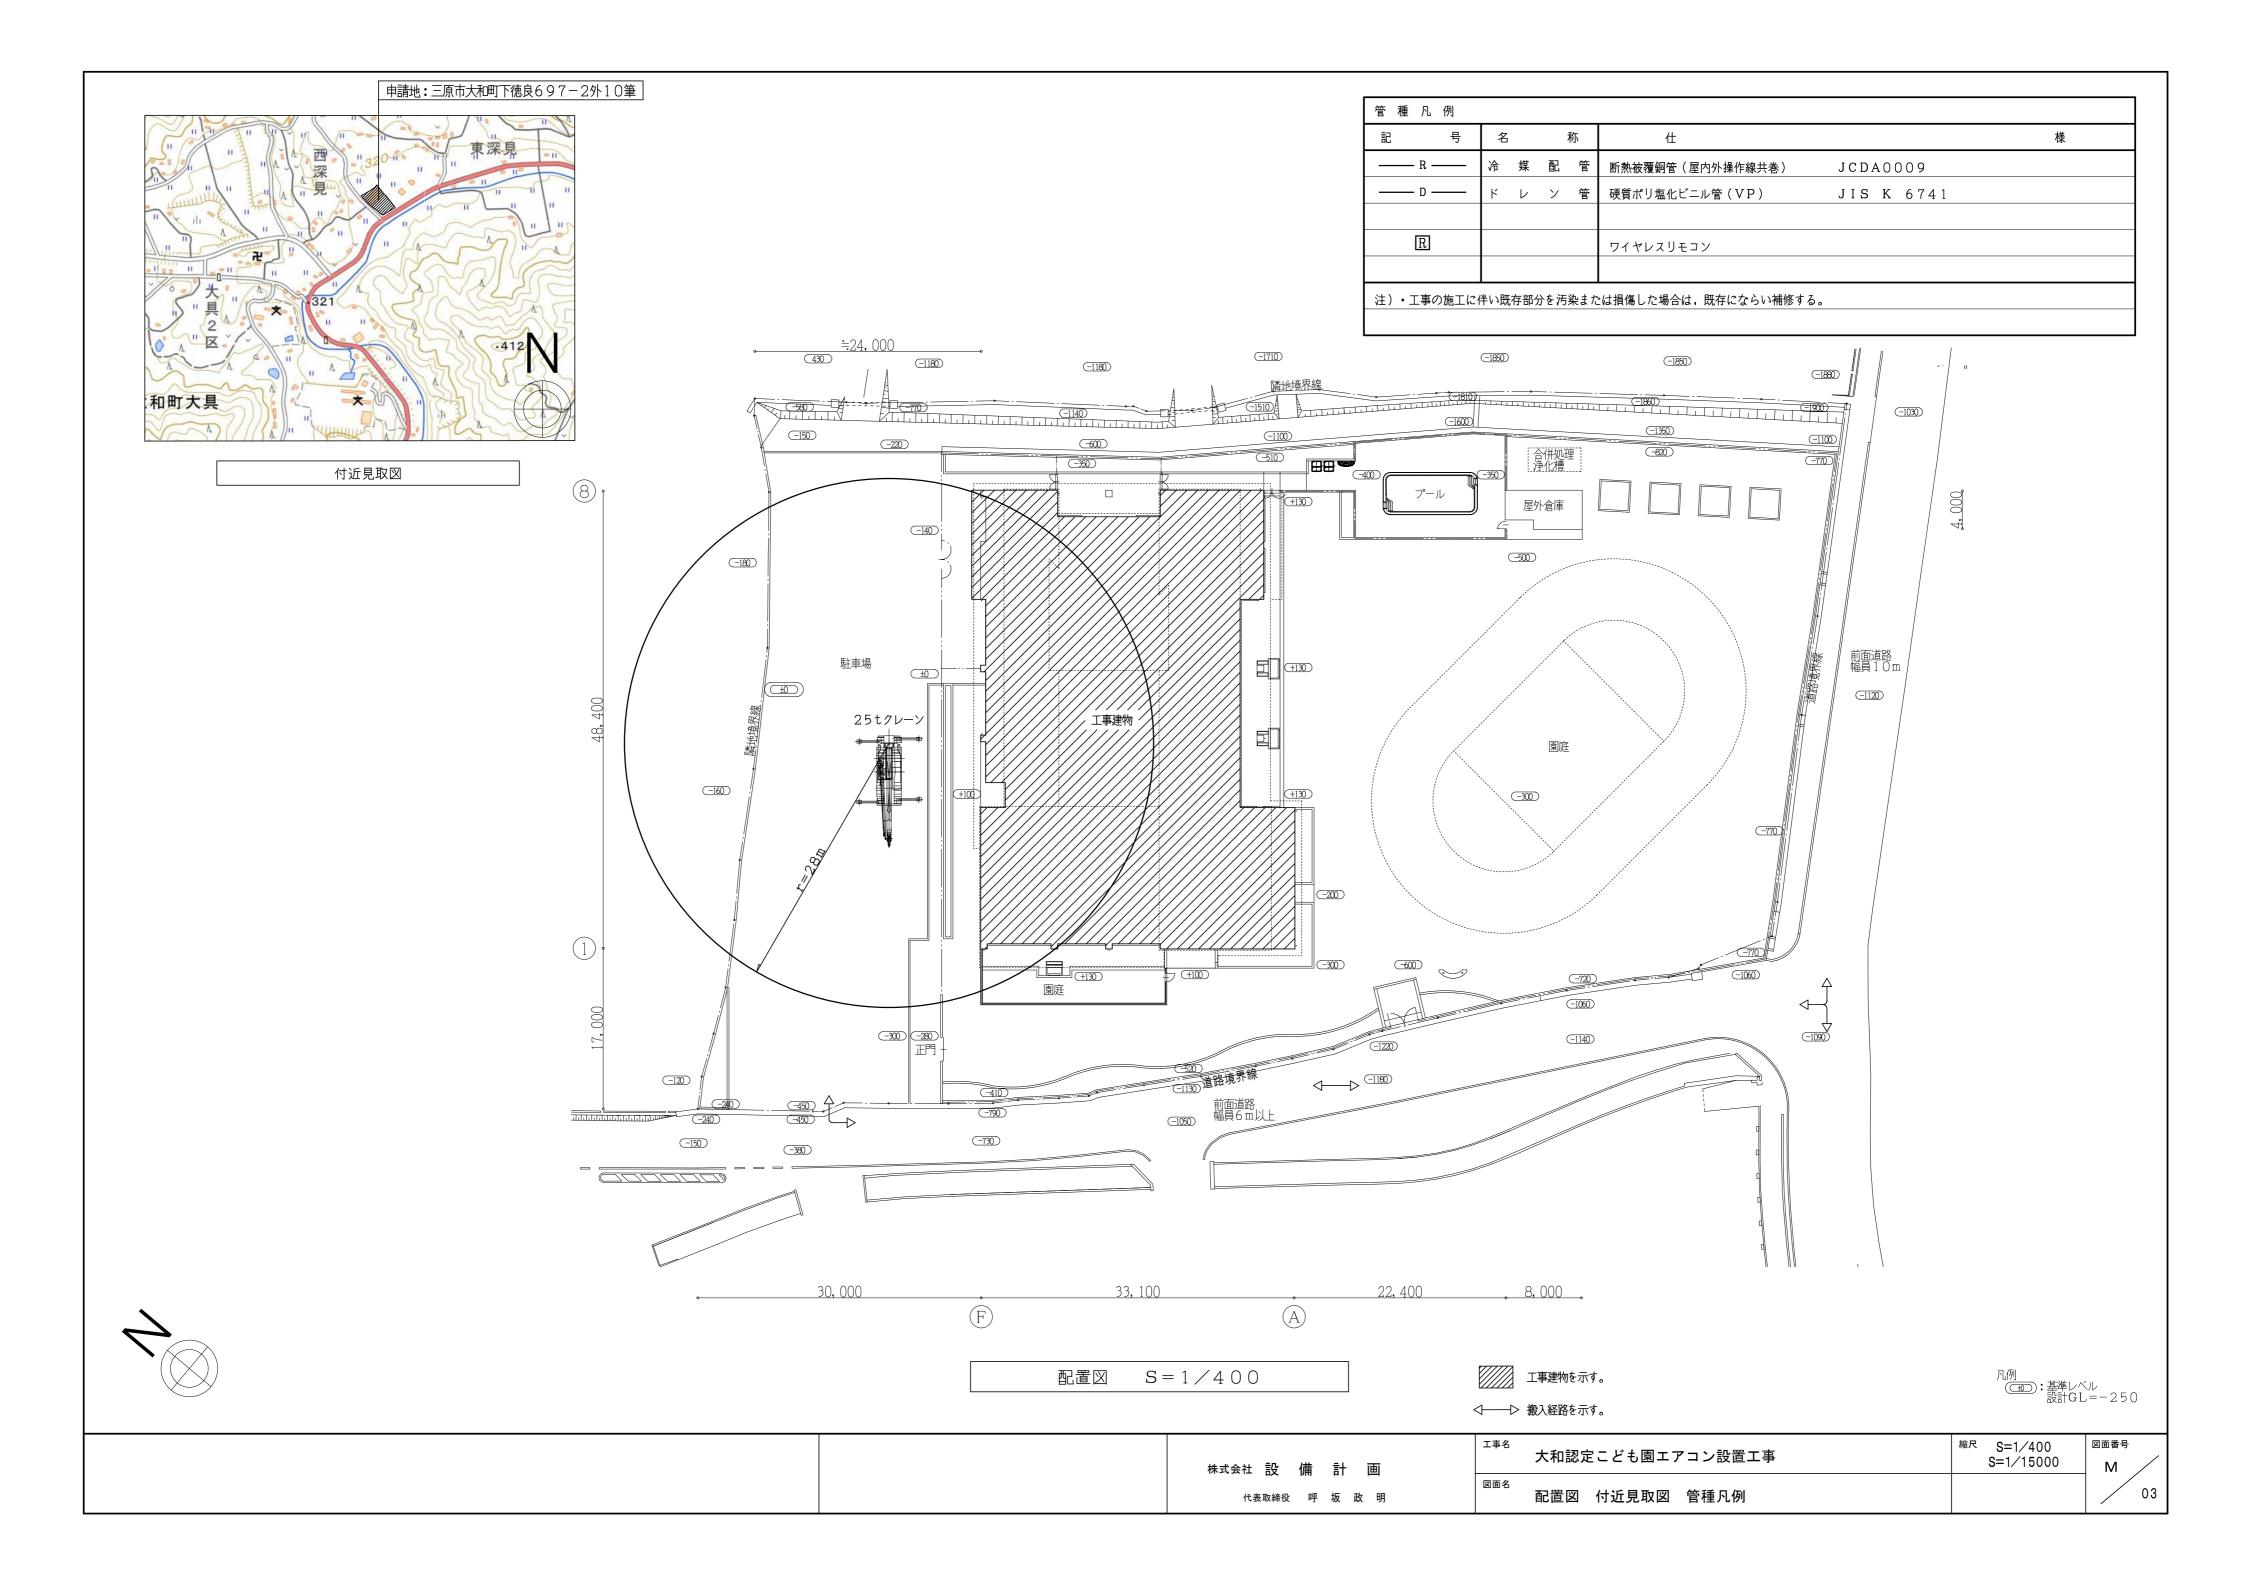

機器表							
記号名称				1	氢 源	/> XI	37 異 相 元
記 写	石 柳	位	φ	V	k W	台数	設置場所
ACP-1	パッケージエアコン	型 式 : 空冷ヒートポンプパッケージエアコン,インバーター制御				2	外:屋上屋外機置場
		天吊露出形					内:遊戲室
		冷房能力: 20.0kW					
		暖房能力: 22.4kW					
		送風機 : (屋内機)	3	200	0.16+0.16		
		(屋外機)	3	200	0.15×2		
		圧縮機 : (屋外機)	3	200	4.6		
		付属品(屋内機):ワイヤレスリモコン(固定金物共)					
		ドレンアップ装置(揚程:3m以上,壁掛形)					
		付属品(屋外機): 防振架台					
		他標準付属品一式共					
		参考型番:三菱電機 PCZ-ZRMP224B4同等品					


特記事項


- 1. パッケージエアコンはメーカー仕様とする。
- 2. パッケージエアコンの能力表示はJIS条件による。(JIS B 8616)
- 3. 使用する冷媒はオゾン層破壊係数0のものとする。
- 4.冷媒配管の屋内露出部は保温化粧ケース仕上,屋外露出部はステンレス鋼板仕上とする。
- 5. 電気容量は参考値とする。
- 6.パッケージエアコンの屋外機への一次側電源送りは電気工事とし、屋内〜屋外機の操作線は本工事とする。
- 7.電源線、操作線はメーカー標準品(エコケーブル仕様)とし、屋内外露出部は保温化粧ケース内もしくはステンレス鋼板内に共巻きする。
- 8.グリーン購入法調達基準適合品とする。
- 9. 建築設備の耐震対策は、「建築設備耐震設計・施工指針」に準じる。
- 10.高所作業は脚立による作業を想定している。
- 11.改修工事の為,各所養生・清掃を見込むこと。
- 12.屋外機固定用のボルト・ナット・配管固定用の金物(屋外)等はSUS製とする。
- 13.機器は、採用するメーカーにおいてAPF(JIS B 8616:2015)が最高値の機種とする。


制御配線工事区分			
機器名	工事種別	機械設備工事	電気設備工事
パッケージ形	一次側電源配管配線		● 配線・接続・配線
空気調和機	屋內外機器間操作用配線	● 配線	
	リモコンスイッチ	● 取付	


株式会社 **設 備 計 画** 代表取締役 呼 坂 政 明

工事名	大和認定こども園エアコン設置工事	縮尺 -	図面番
図面名	空気調和設備 改修後 制御配線工事区分 機器表		/

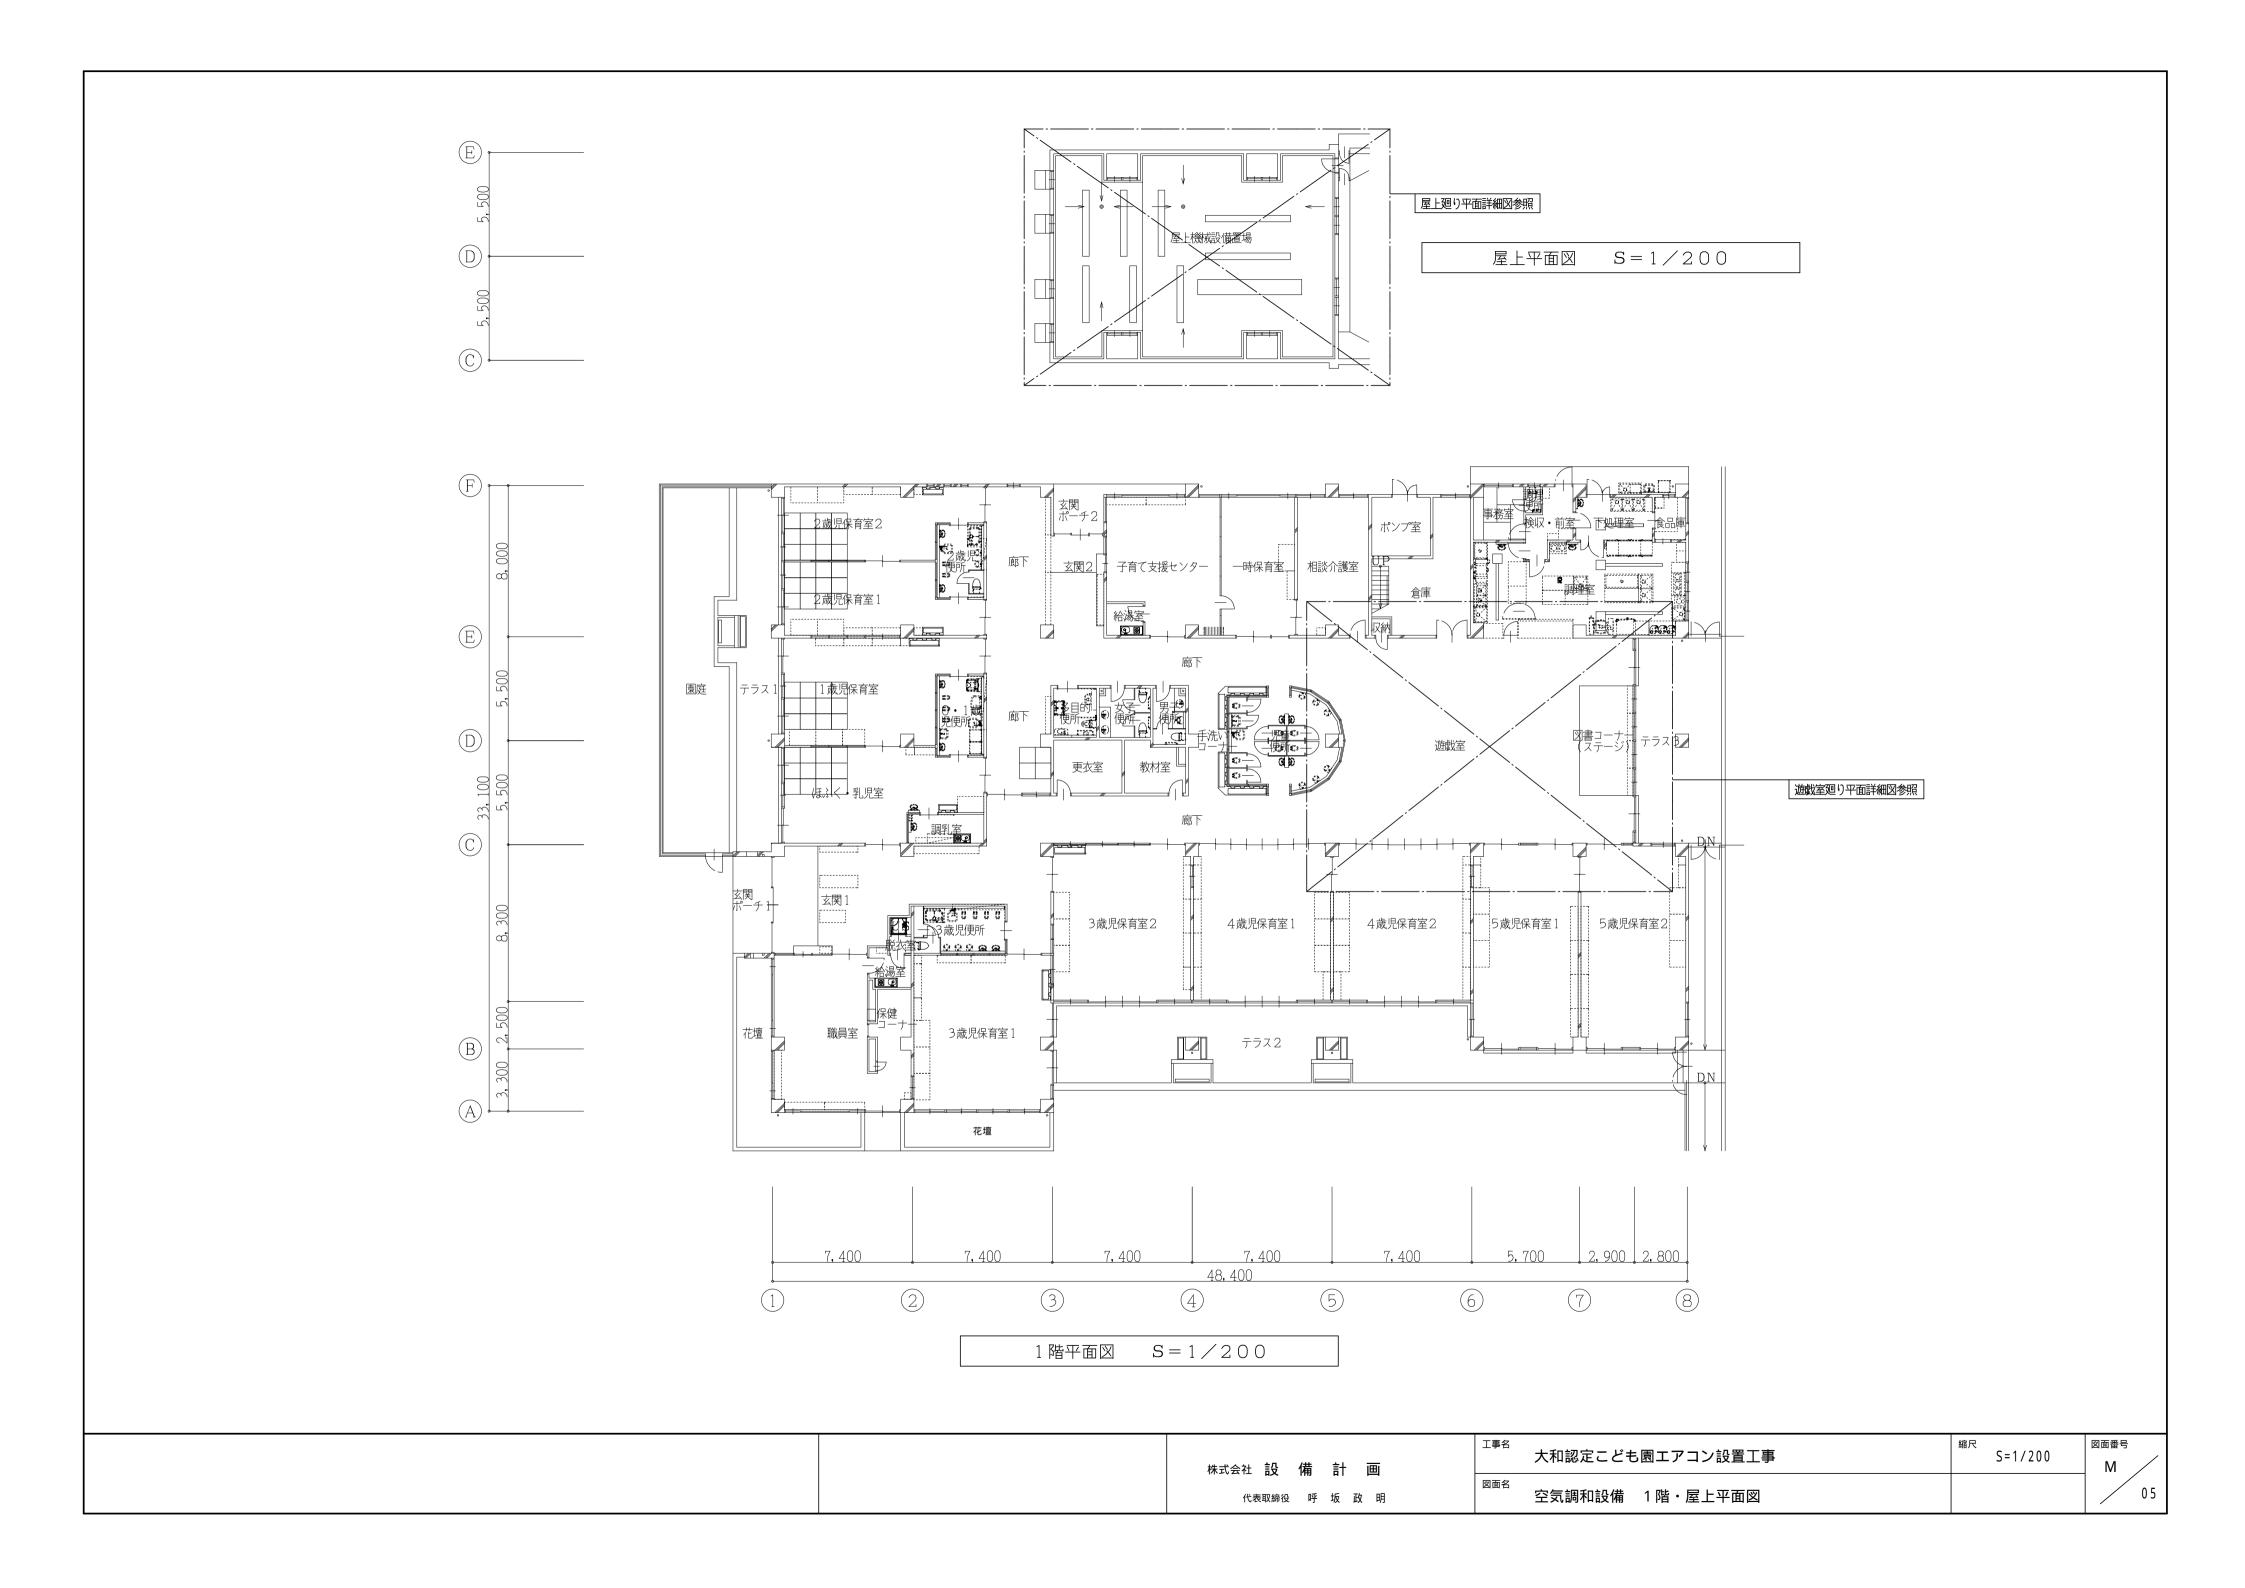


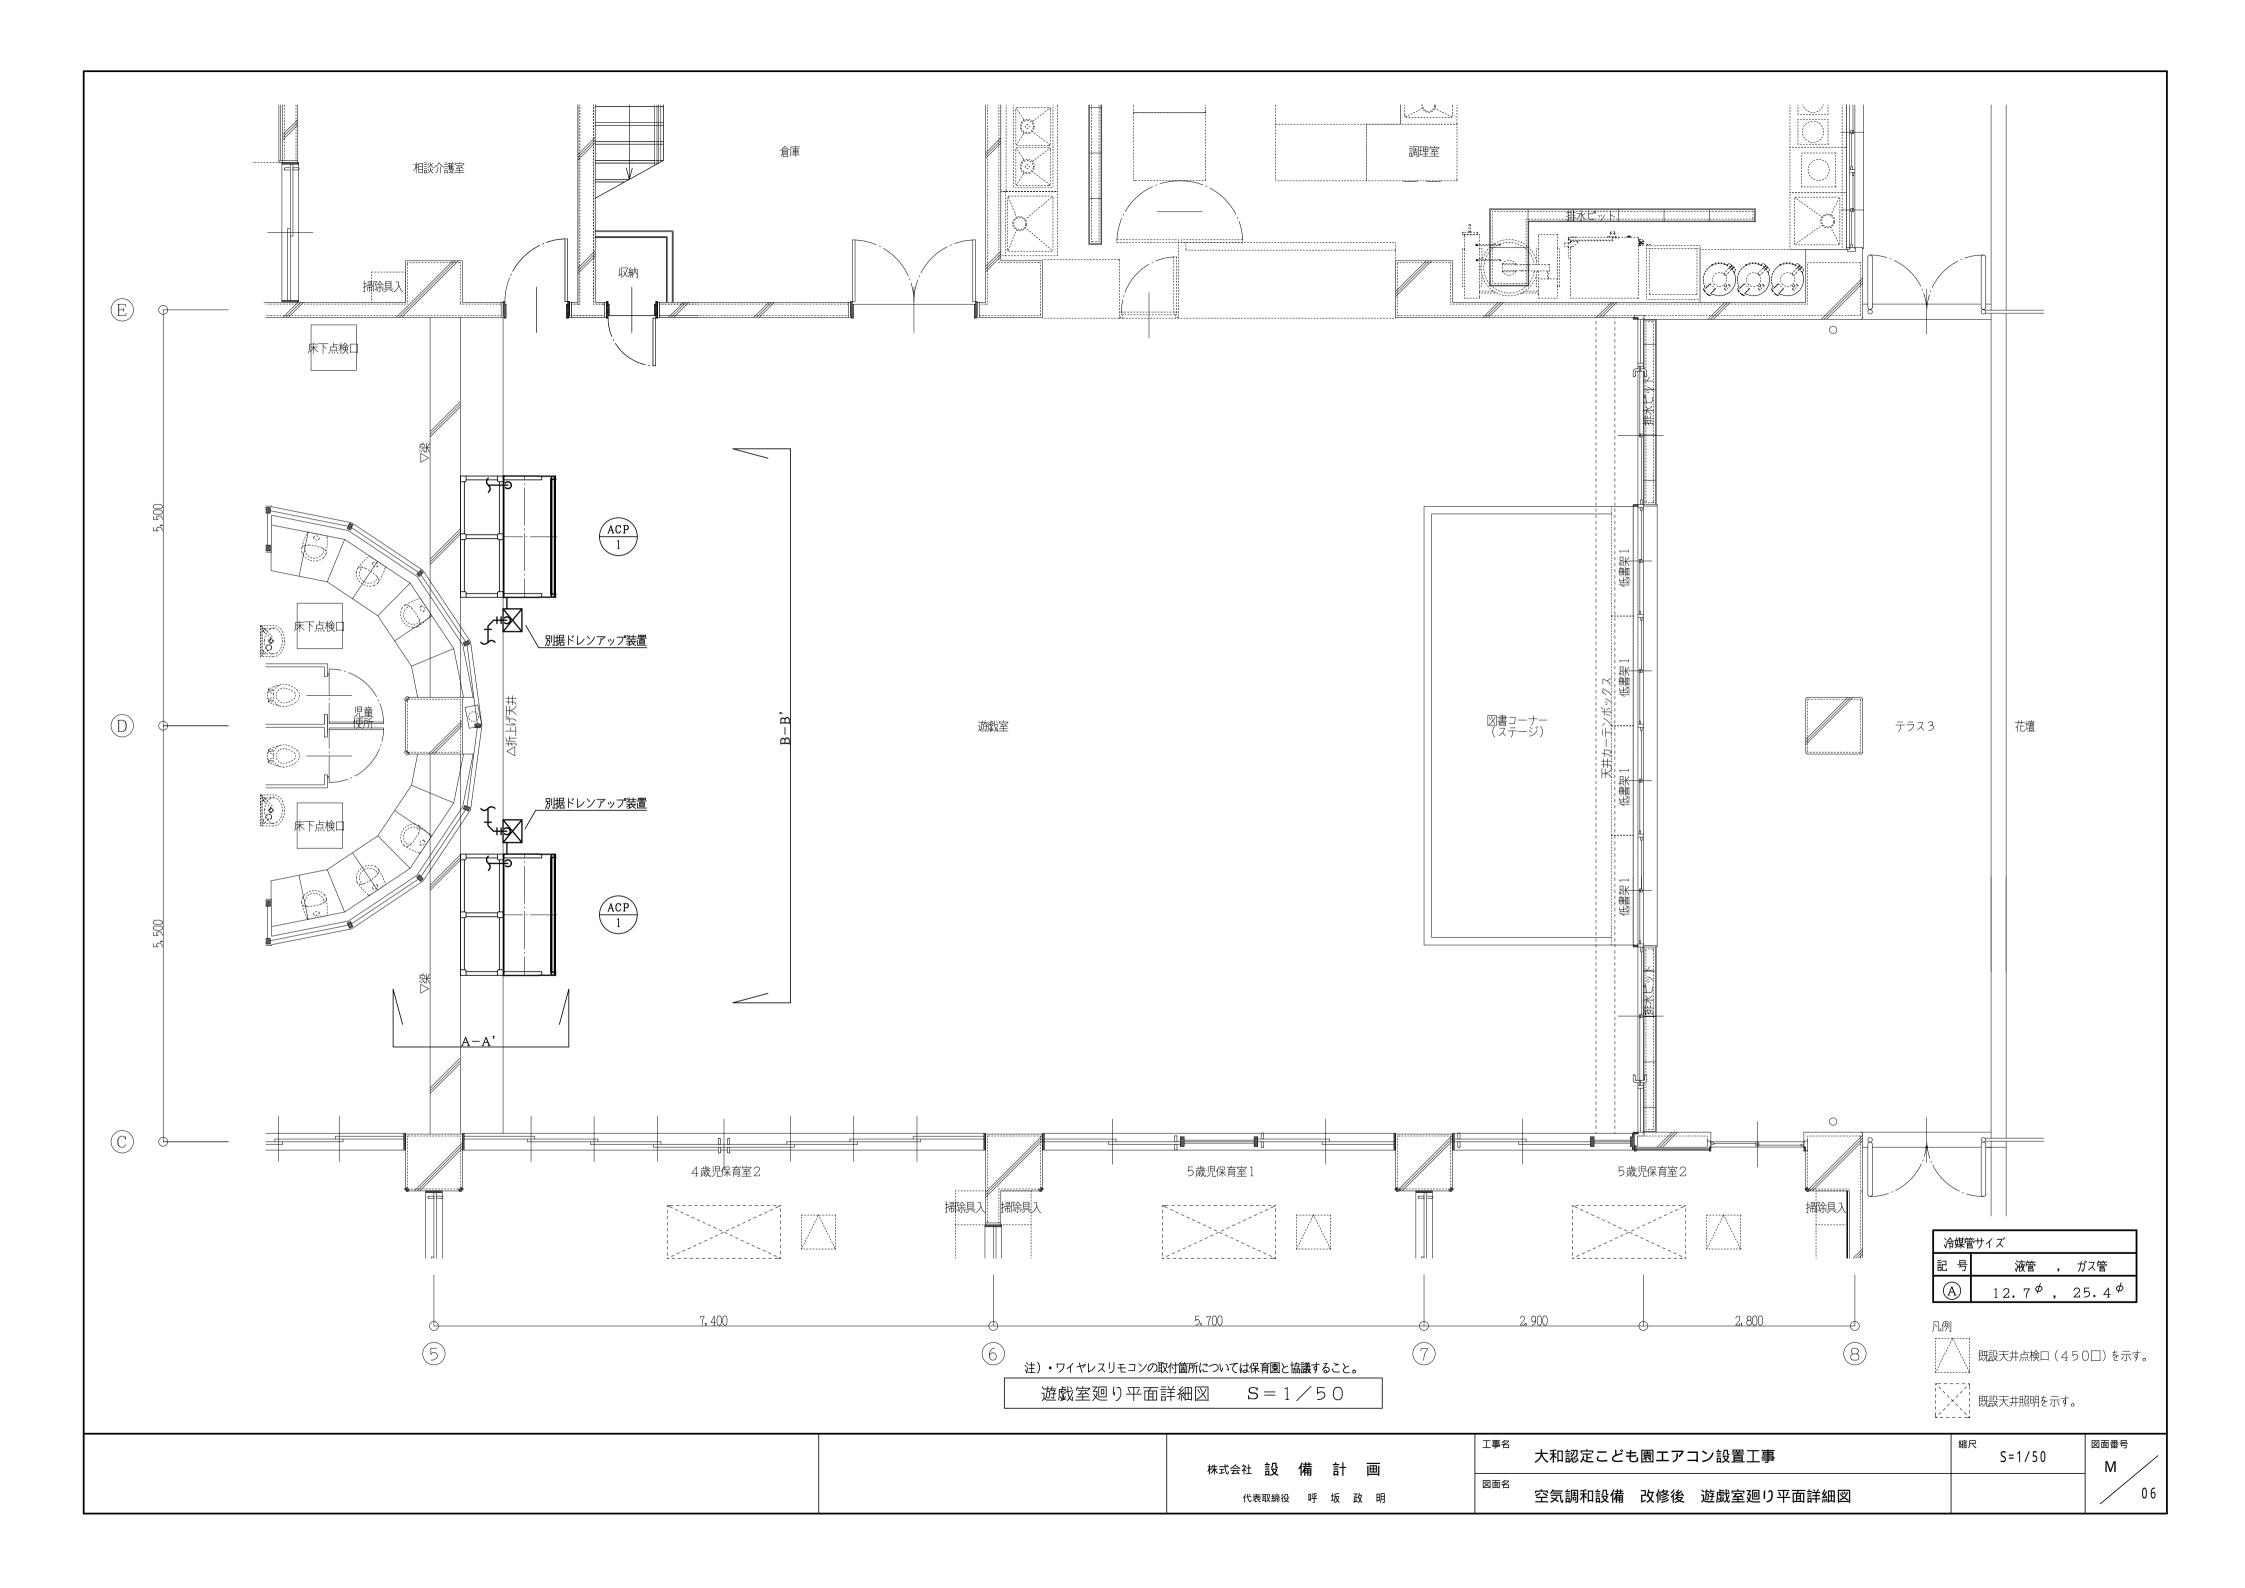

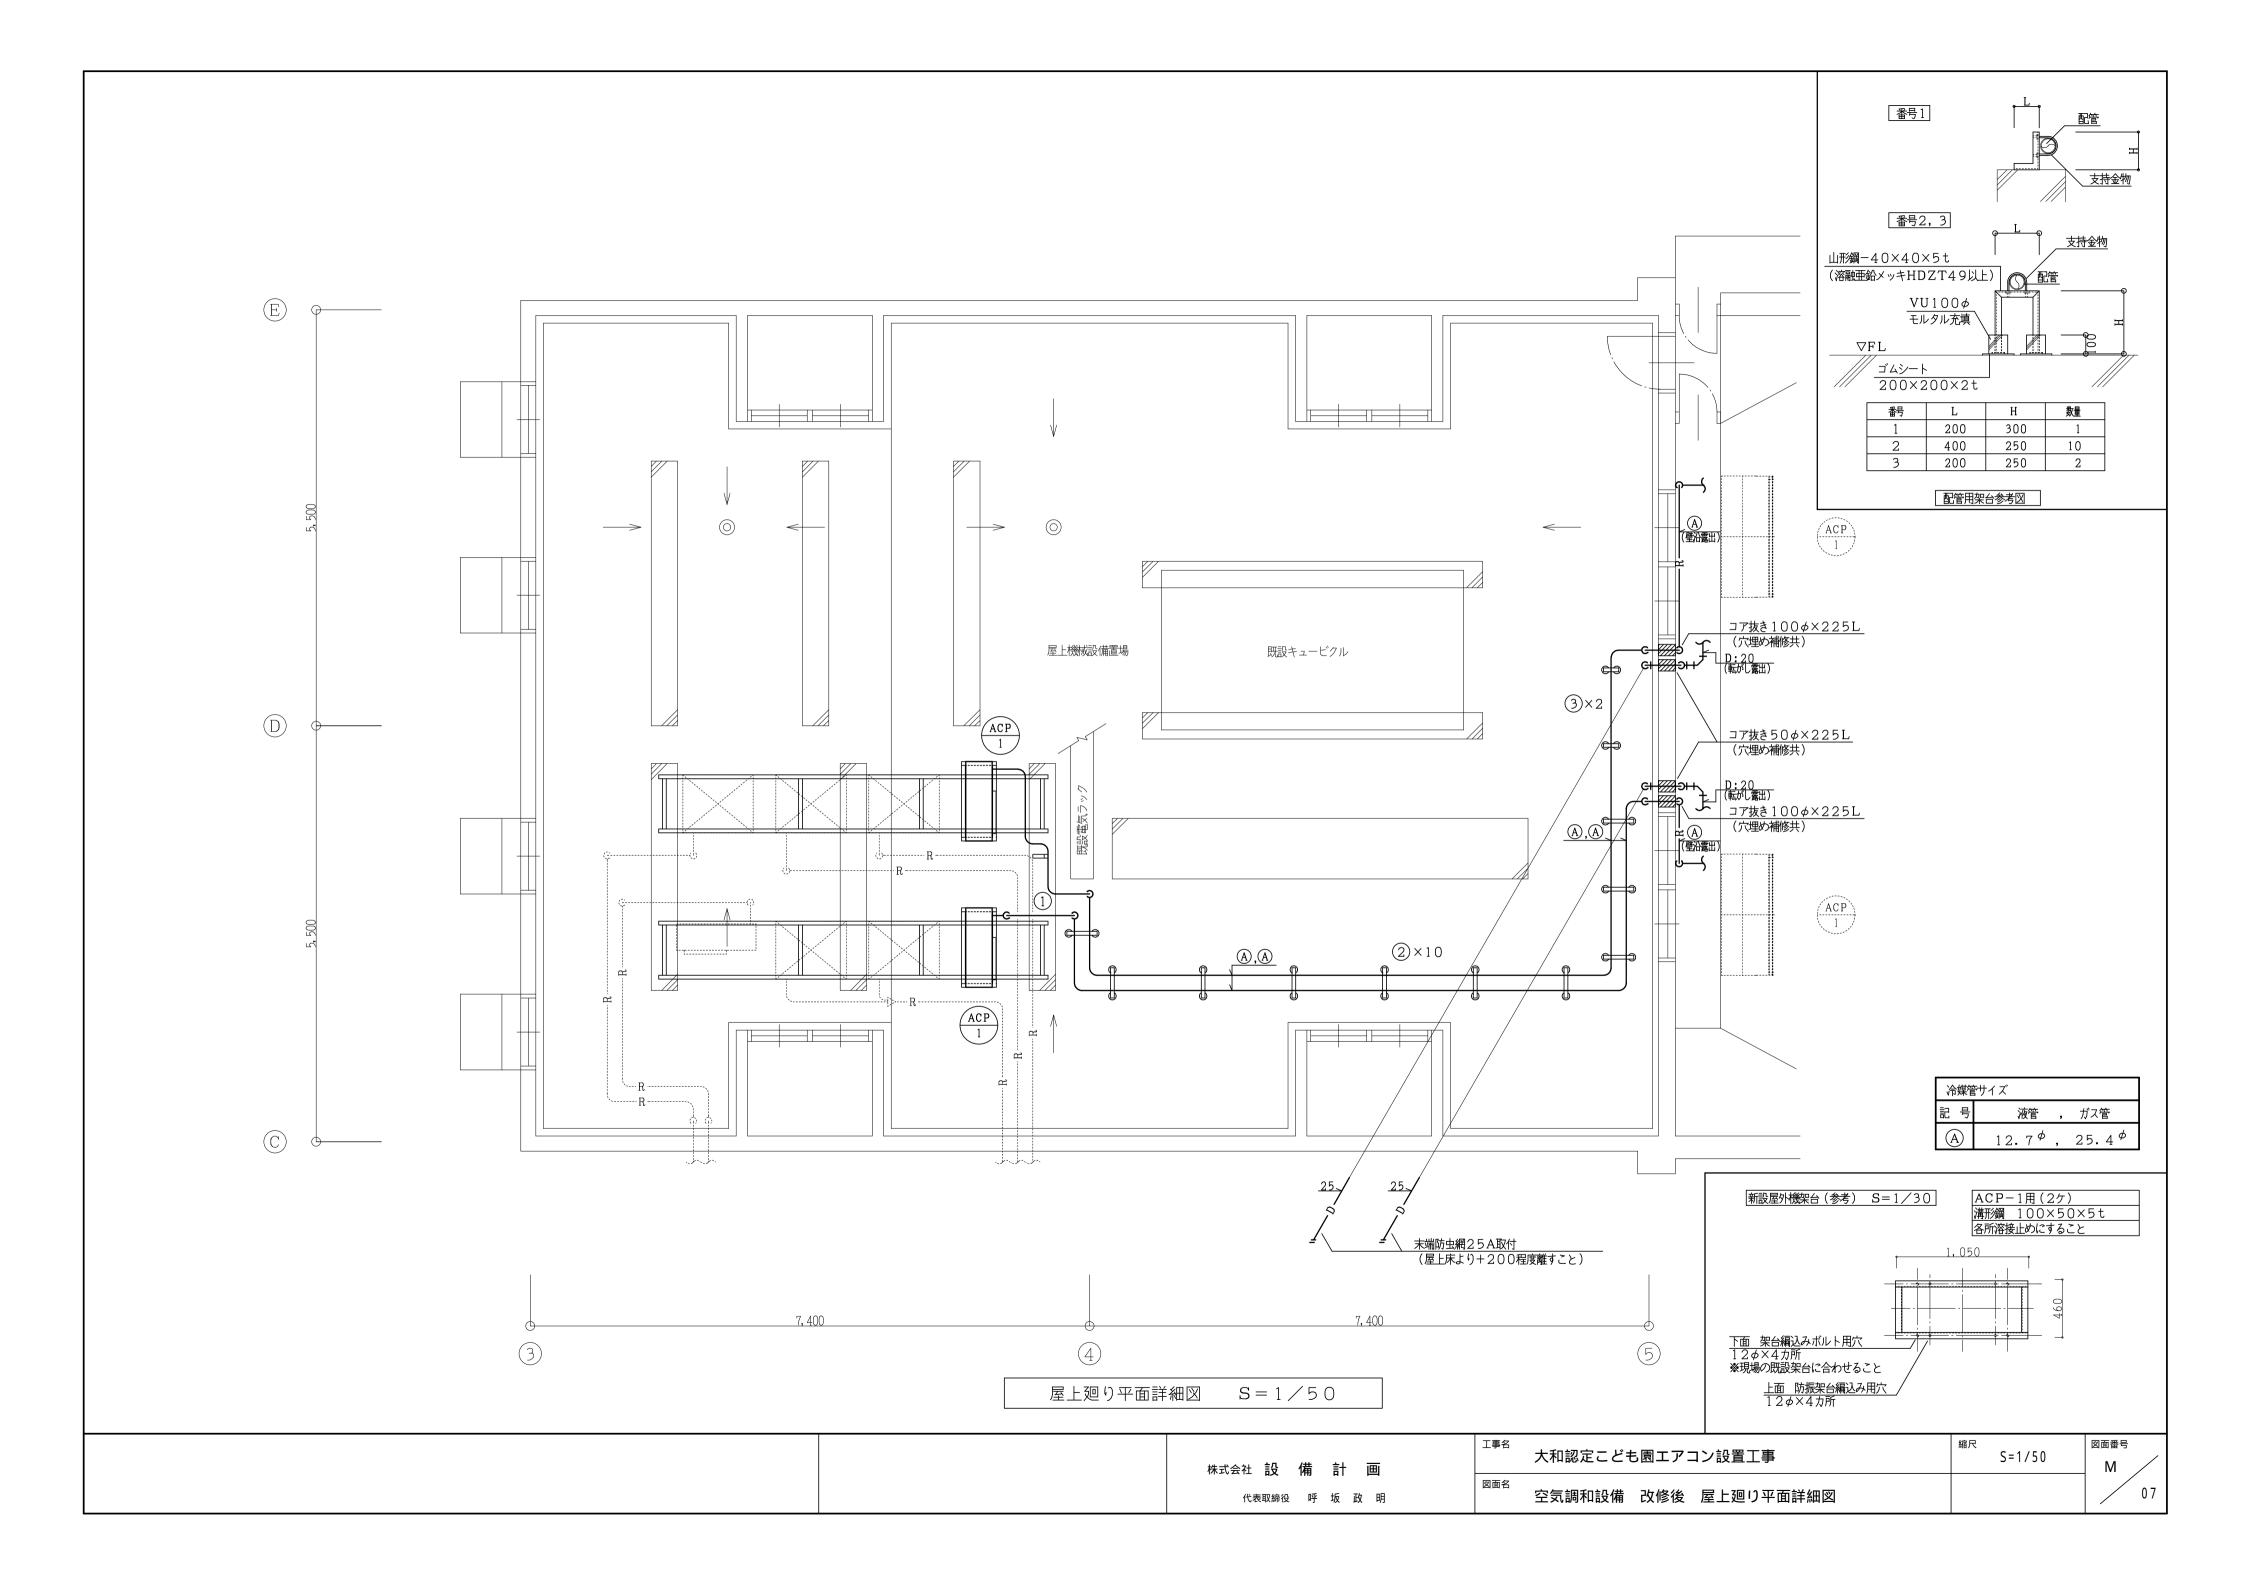

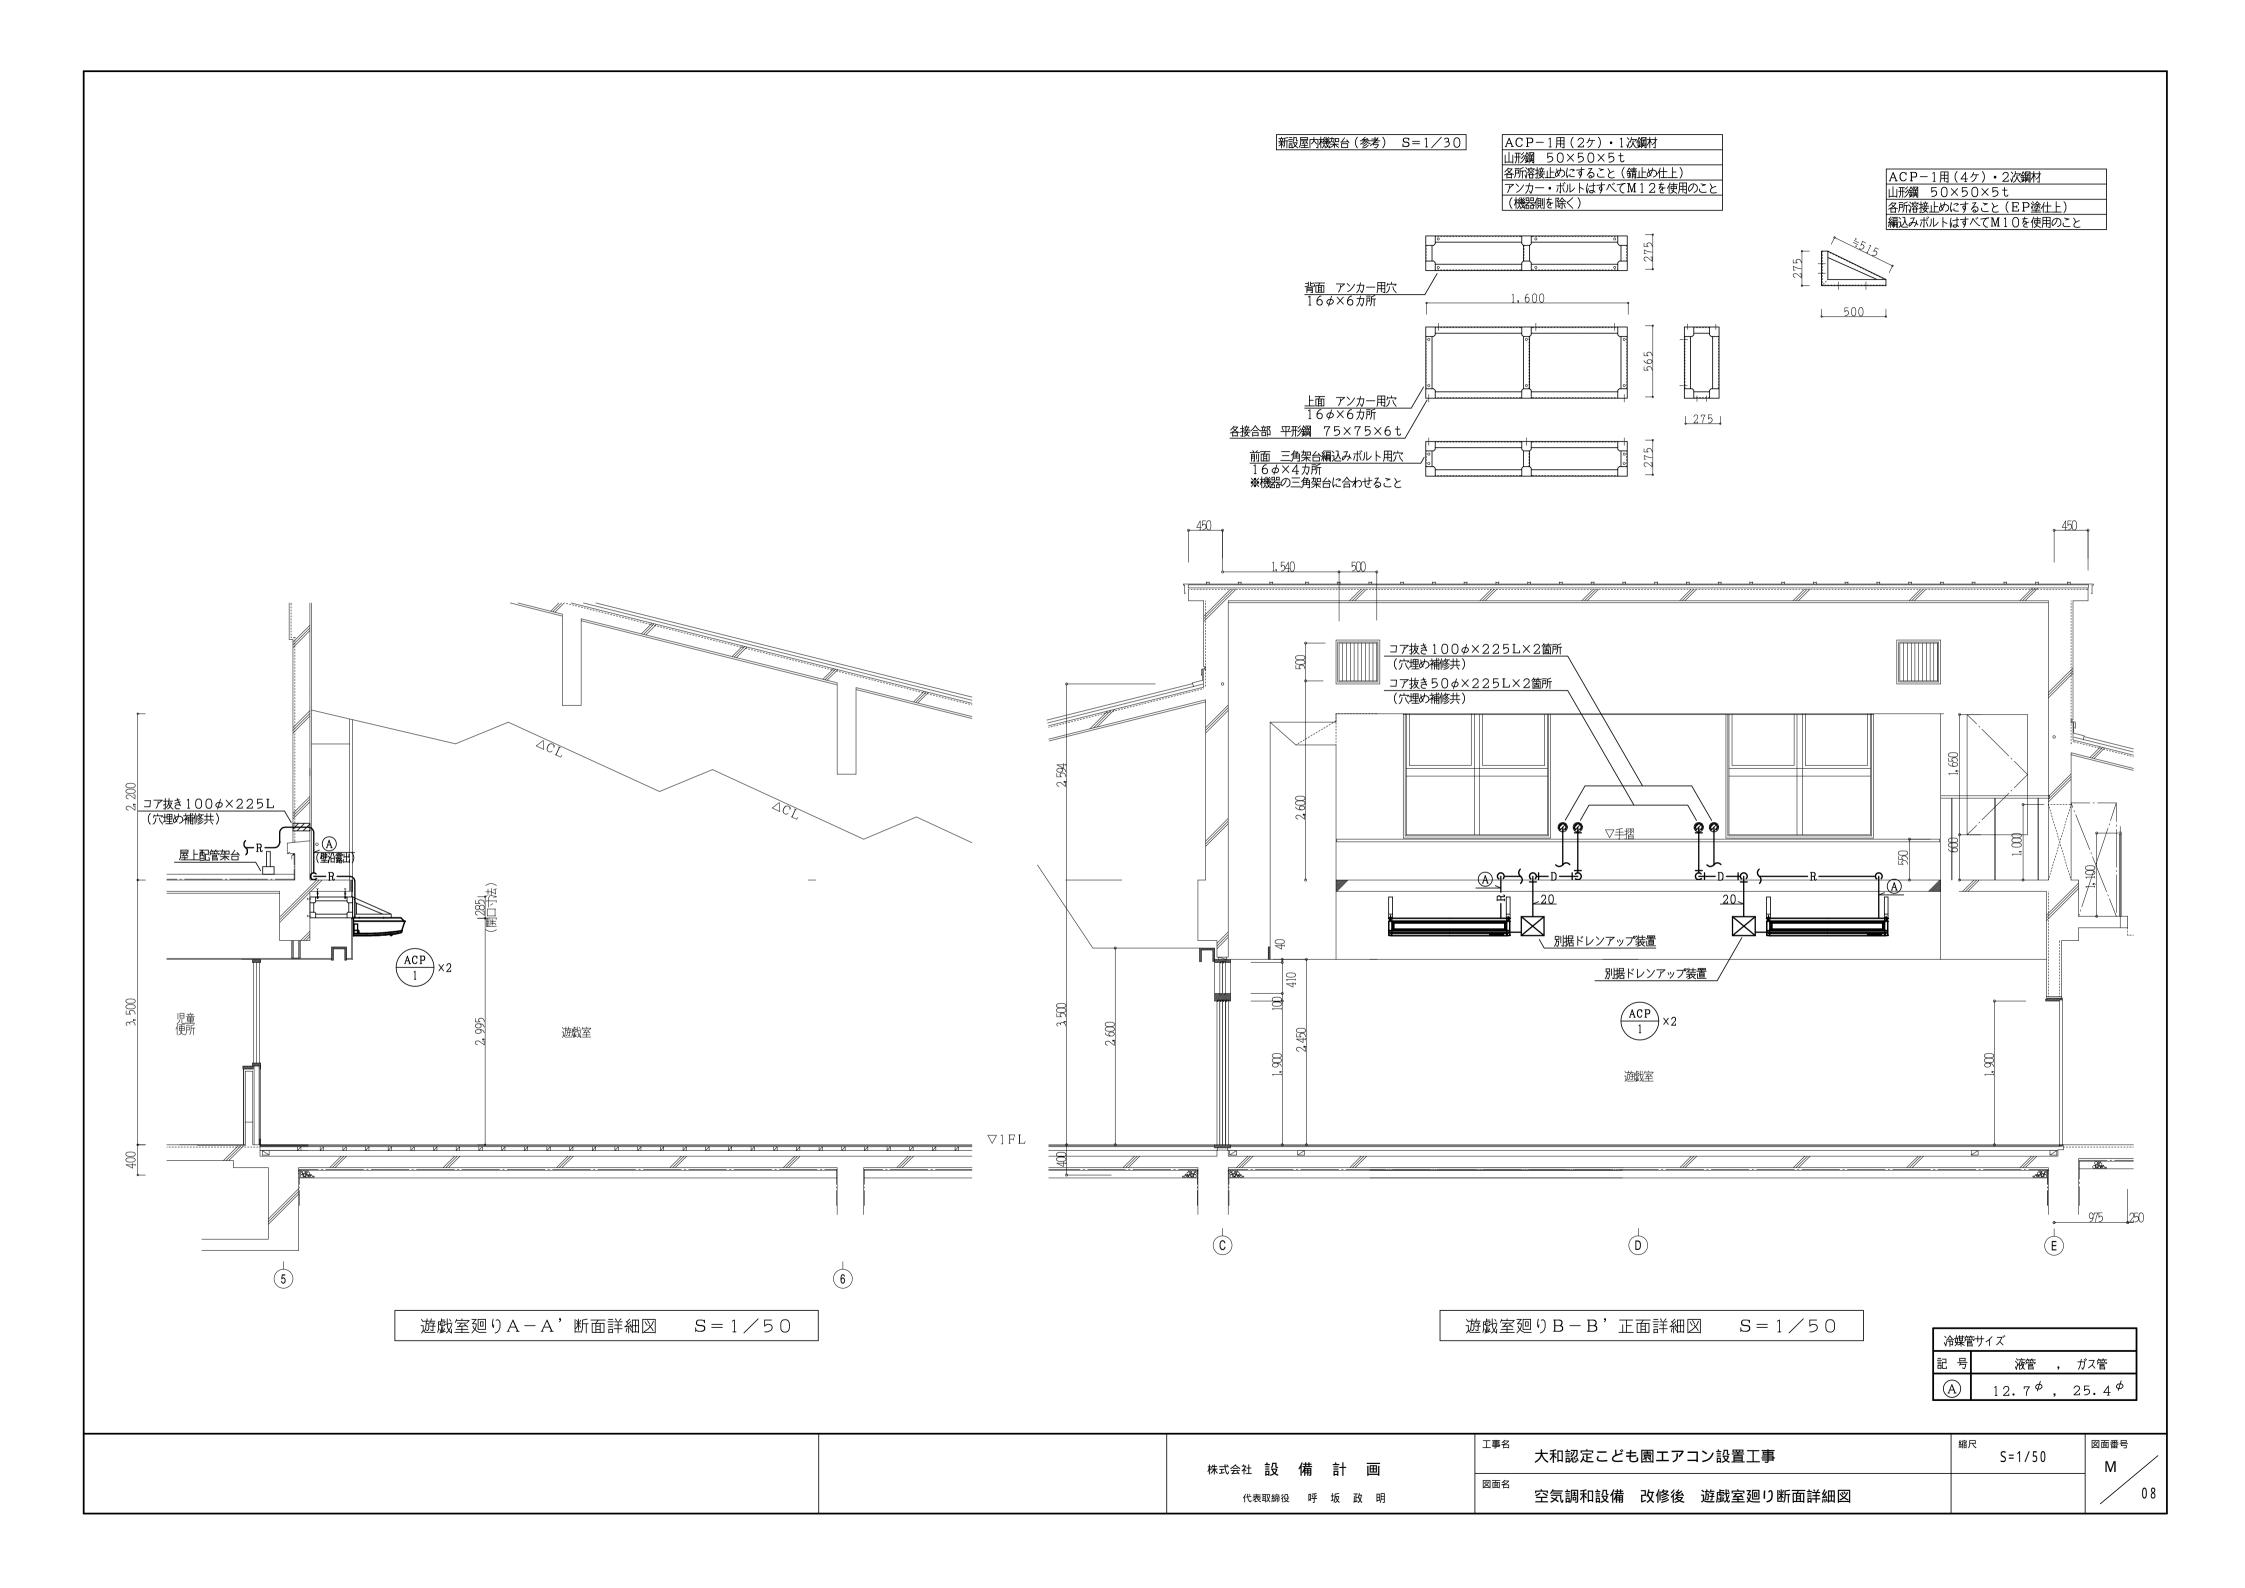


塩ピー面図示の通り
面図示の通り
塩ピ
-面図示の通り

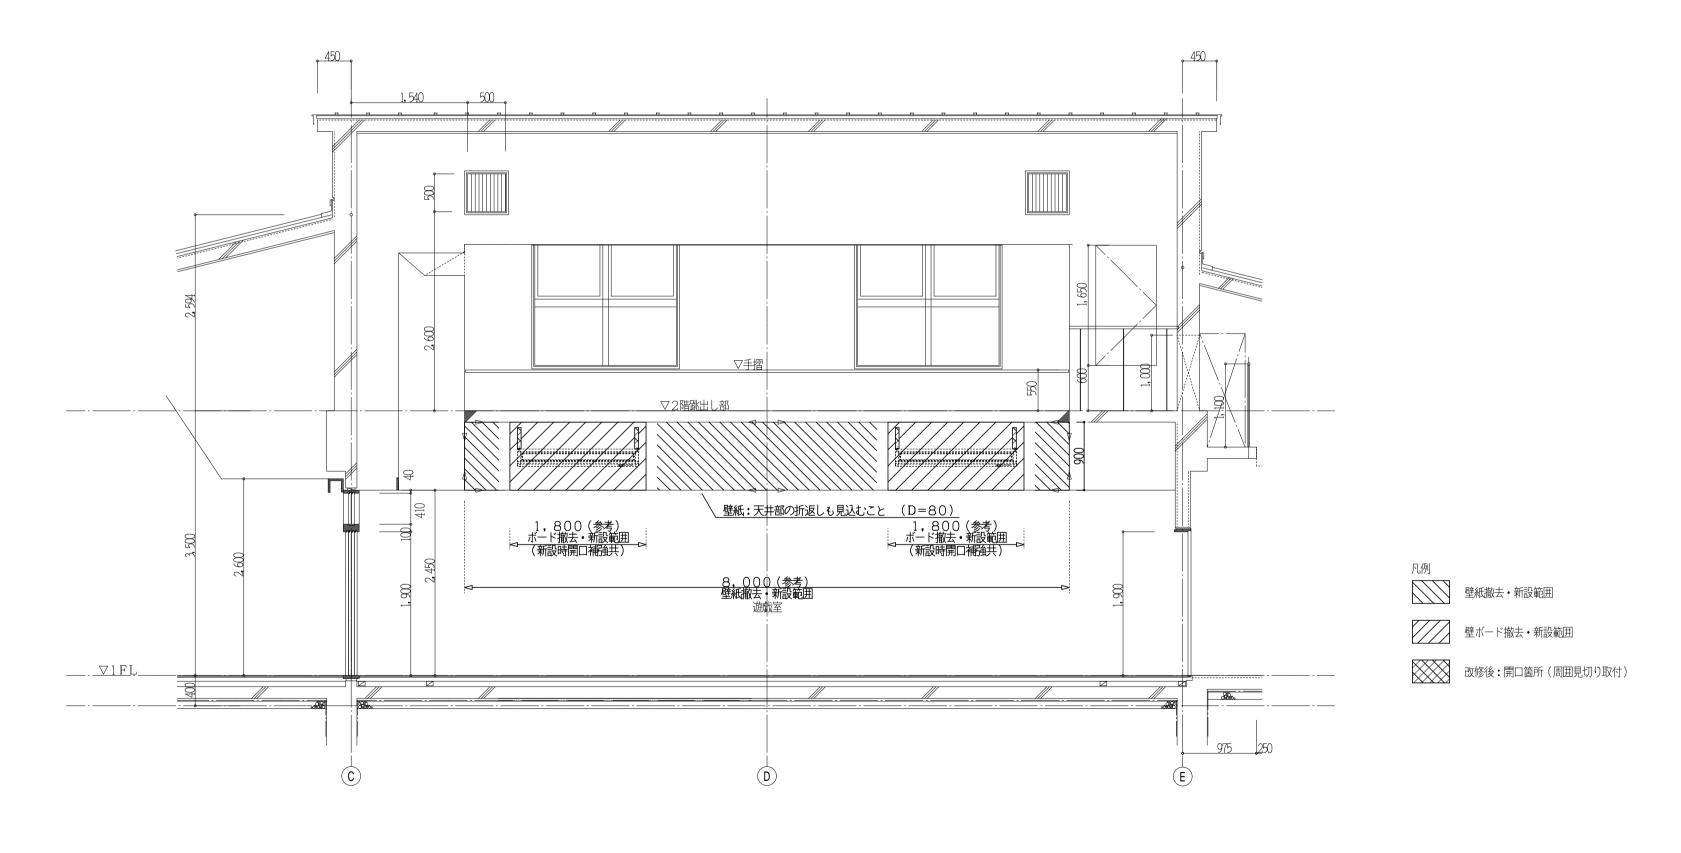

(建築工事)遊戲室断面詳細図 S=1/50

株式会社設備計画	^{工事名} 大和認定こども園エアコン設置工事	縮尺 S=1/50 M
代表取締役 呼 坂 政 明	(建築工事) 遊戲室断面詳細図	0

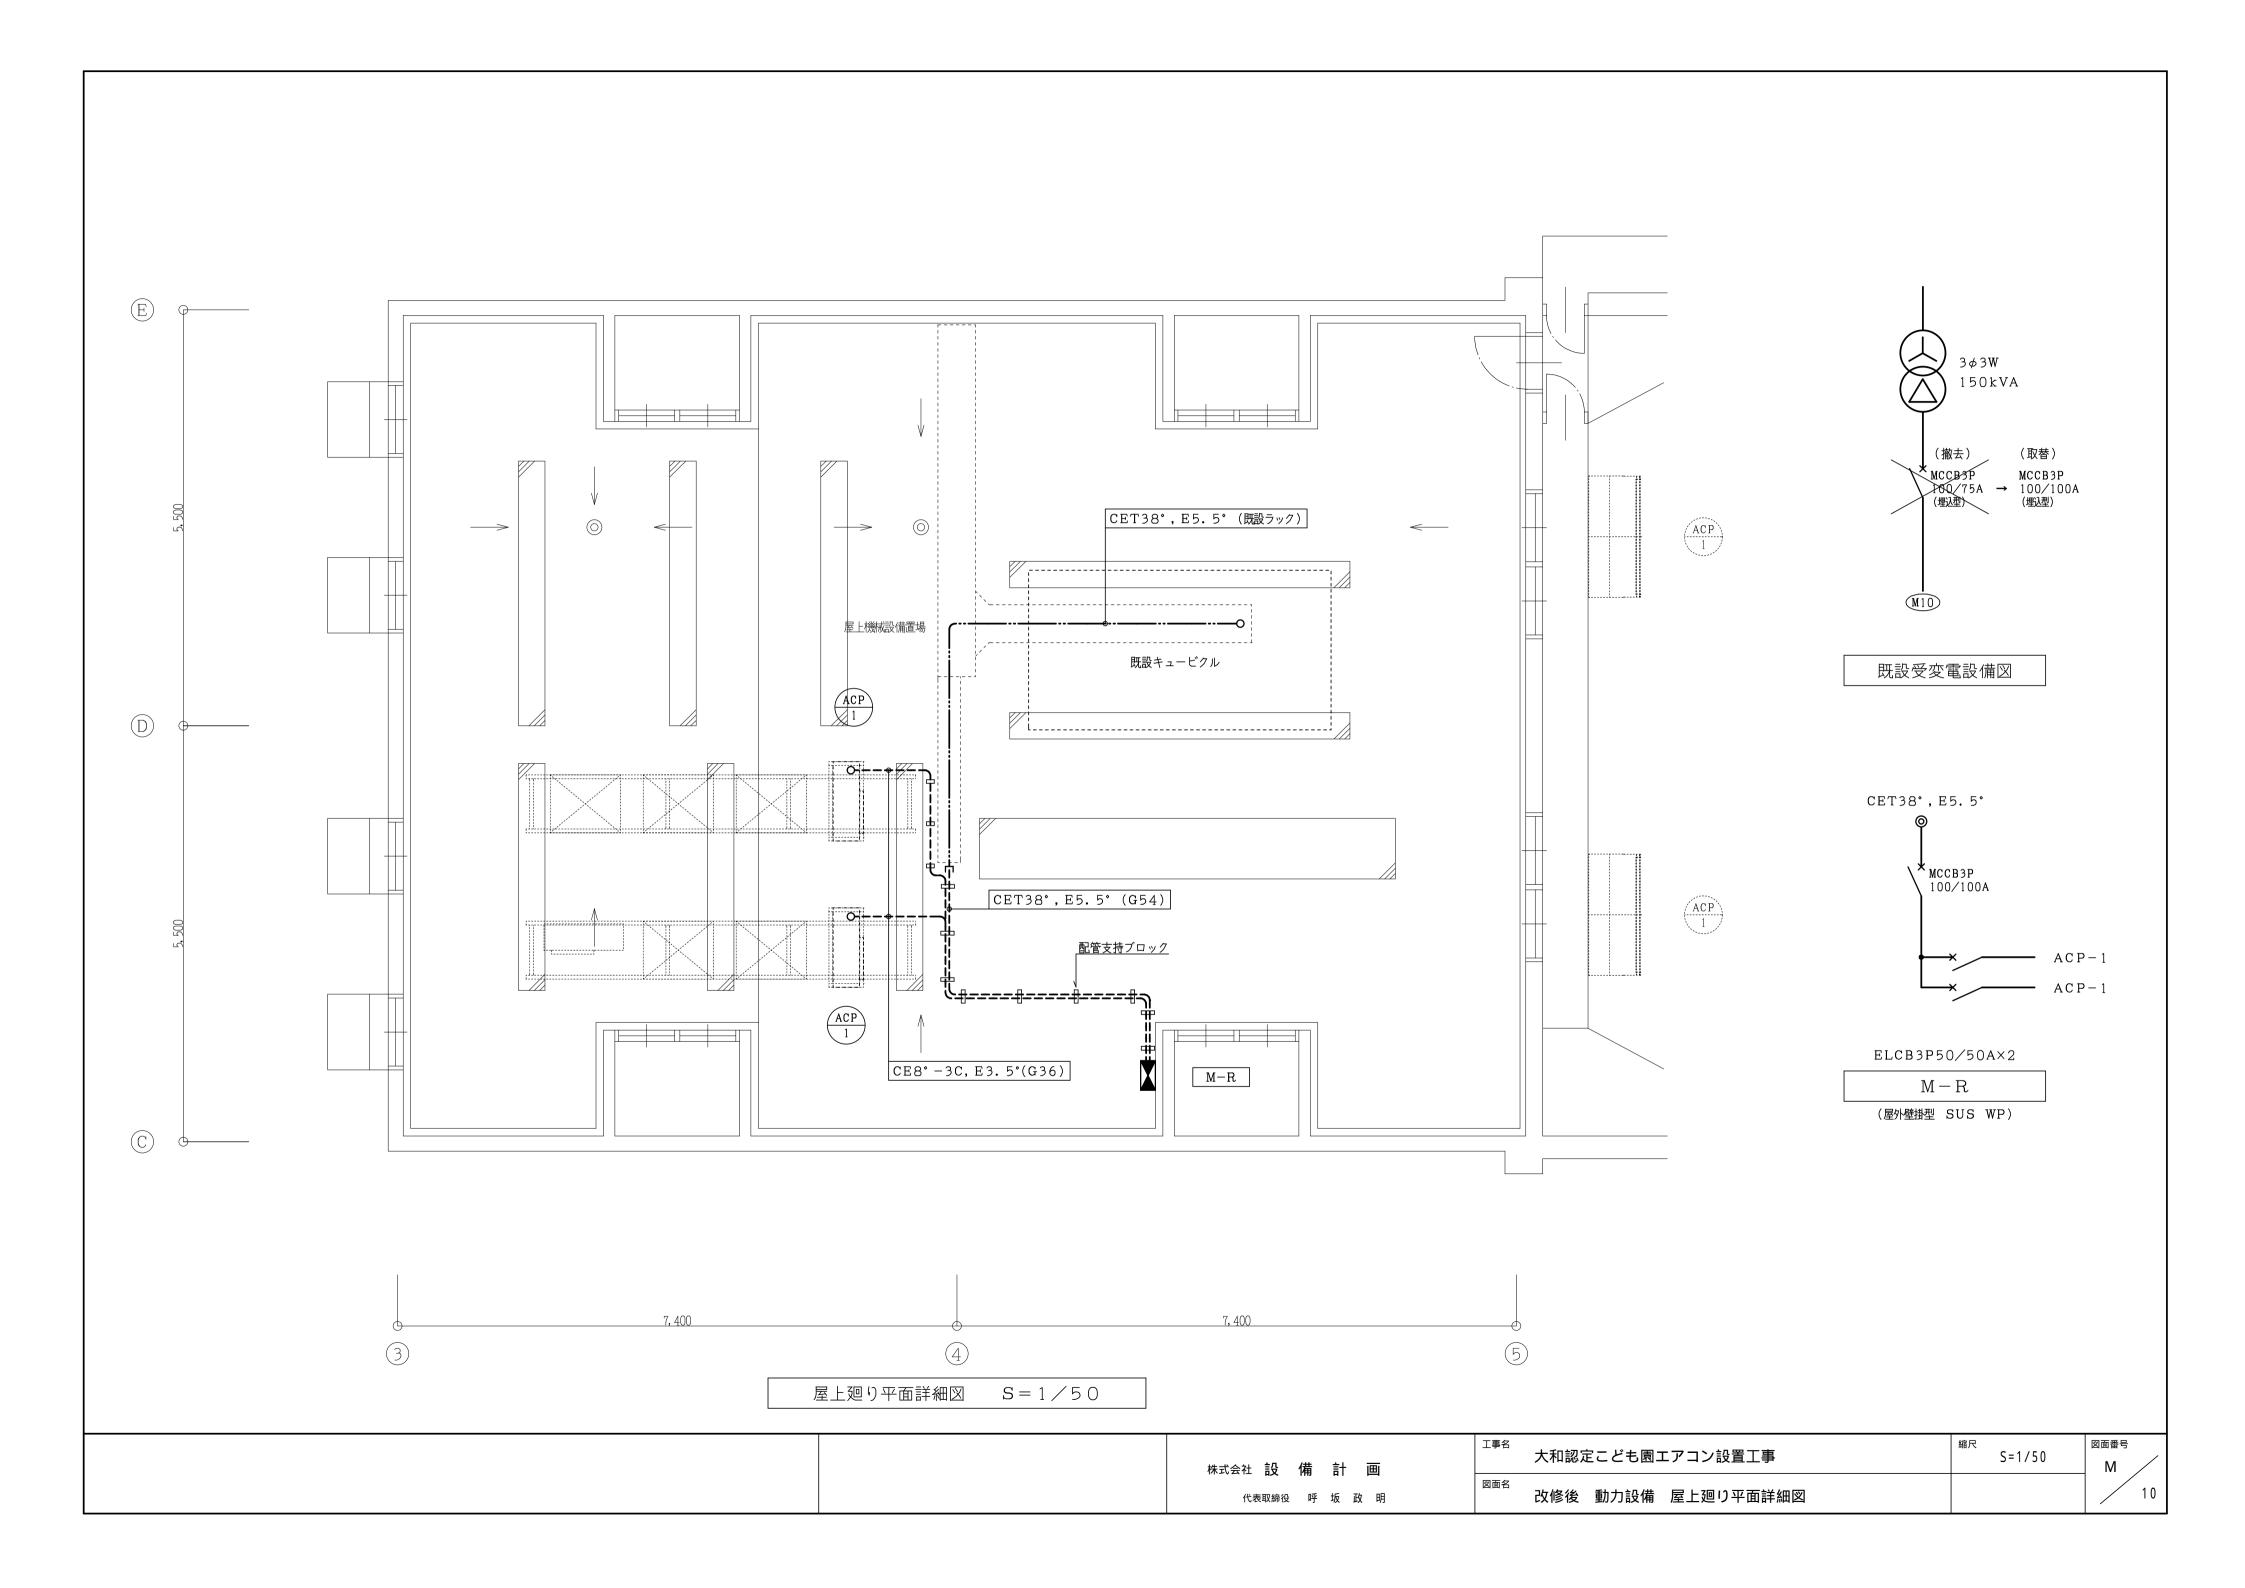

	参考数量	<u>聿</u>
工事名称	大和認定こども園エアコン設置工事	
[工事概要]		三原市大和町下徳良
用途,構造,面積	パッケージエアコン 天吊露出型 224型 2組	
工事範囲	一式	
別途発注工事	なし	
工期	契約締結日の翌日から 令和8年3月19日ま	でを工期とする.
一般事項		
《工事予算内訳》	設計金額¥(税i	込み)
〈内訳〉		
区 分	金額	摘 要
工事価格		
消費税額		
設計 金額		

工事費内訳

	-1	ster		W 43		<u></u>	,,,,	 -
名	称	数	量	単位	金	額	備	考
直接工事費								
機械設備工事			_					
			1	式				
電気設備工事								
			1	式				
建築工事								
			1	式				
計				20				
 共通費								
共通仮設費								
			1	式				
現場管理費				IV.				
			1	式				
				IV.				
			1	式				
計				ΣĹ				
J - 194 1 H			1					
 消費税等相当額				式				
(1) 天·水豆"自一麻			1				消費税率 10 %	
				式				
上尹貝 			1					
				式				

工事種別内訳

		T.						
名	称	数	量	単 位	金	額	備	考
機械設備工事			1					
電気設備工事				式				
-EXMXIII-T-F			1	式				
建築工事				10				
A1			1	式				
計								

機械設備工事 種目別内訳

 名	 称	数	量	単 位		 額	備	 考
機械設備工事			 1			nr1	1112	
÷1				式				
討								

電気設備工事 種目別内訳

名	称	数	量	単 位	金	額	備	考
気設備工事			1					
<u> </u>			ļ	式				
計	•							

建築工事 種目別内訳

名	称	数量	単位	金	額	備	考
建築工事			1				
計			式				

機械設備工事 科目別内訳

機械設備工事	 称	数	量	単 位	 	備	考
空気調和設備					 		
			1	式			
発生材処理			1				
計				式			
я							

電気設備工事 科目別内訳

電気設備工事 名	称	数	量	単 位	金	額	備	考
動力設備								
2.1			1	式				
計								

建築工事 科目別内訳

建築工事								
名	称	数	量	単 位	金	額	備	考
直接仮設			1					
金属				式				
وسا عند			1	式				
内外装			1	20				
計				式				
南I								

機械設備工事 中科目別内訳

機械設備工事							
科目名称	中科目名称	数量	単 位	金	額	備	考
空気調和設備	機器設備	1	_1;				
空気調和設備	配管設備	1	式				
計			式				
#1							
発生材処理		1	<u>_</u>				
計			式				

電気設備工事 中科目別内訳

電気設備工事								
科目名称	中 科 目	名 称	数量	単 位	金	額	備	考
動力設備	動力幹線		1	式				
動力設備	動力分岐		1					
計				式				

建築工事 中科目別内	訳							
建築工事								
科目名称	中科	. 目 名 称	数量	単 位	金	額	備	考
直接仮設			1					
計				式				
HI								
金属	内部		1					
計			'	式				
□ □ □ □ □ □ □ □ □ □ □ □ □ □ □ □ □ □ □								
内外装	内部							
<u> </u>			1	式				
計								

機械設備工事 細目別内訳

機械設備工		がせ 口 いっしょり / (空気調和	設備				機器設備			
名	称	摘	要	数	量	単 位	単	価	金	額	備	考
ACP-1 パ゚ッケーシ [*] Iアコン		空冷ヒートポンプパッケージエアニ インパータ制御・天吊露出形 冷房能力:20.0kW 暖房能 付属品(屋内機):ワイヤレスリサ ドレンアップ装置(揚程3m以_ 付属品(屋外機):防振架;	ン : :力:22.4kW :コン 上,壁掛型) 台		2	組						
搬入・据付費			_		1	式					別紙 00-0109	
架台類					1	式					別紙 00-0111	
計												

機械設備工事 細目別内訳

機械設備工事			空気調和	設備				配管設備			
名 称	摘	要	数	量	単 位	単	価	金	額	備	考
冷媒用 断熱材被覆銅管	12.7 外径(1/2B) 液管 厚10mm以上			37	m						
冷媒用 断熱材被覆銅管	25.4 外径(1 B) が 入管 厚20mm以上			37	m						
排水・硬質ポリ 塩化ビニル管 (VP)	屋内一般 20A			6	m						
防虫網	20A			2	個						
ト・レントラップ	20A			2	個						
保温				1	式					別紙 00-0122	
機械はつり(ダイヤモ ンドカッターによる 配管用貫通口)	250mm程度 50mm			2	か所						
配管用貫通口) 機械はつり(ダイヤモ ンドカッターによる 配管用貫通口)	250mm程度 100mm			2	か所						
架台類				1	式					別紙 00-0124	
計					20						

機械設備工事 細目別内訳

幾械設係	第工事			発生材処	理							
名	称	摘	要	数	量	単 位	単	価	金	額	備	考
生材運搬	ł				1						別紙 00-0125	
6 /L 11 En / 1						式					Till /rf oo o o o	
生材処分	ì				1						別紙 00-0126	
盲	†					式						

電気設備工事 細目別内訳

電気設備	江事			動力設備					動力幹線			
名	称	摘	要	数	量	単 位	単	価	金	額	備	考
盤類					1						別紙 00-0127	
電線						式					別紙 00-0128	
电冰					1	式					ЛЭЖЦ 00-0120	
ケーブル						ΙV					別紙 00-0129	
					1	式						
電線管					1						別紙 00-0130	
計	-					式						

電気設備工事 細目別内訳

電気設備工		WH H 1331 3H/ (動力設備					動力分岐			
	称	摘	要	数	量	単 位	単	価	金	額	備	考
電動機等接続					1						別紙 00-0131	
電線						式					別紙 00-0132	
					1	式						
ケーブル					1						別紙 00-0133	
電線管						式					別紙 00-0134	
					1	式						
計												

建築工事 細目別内訳

生未工事 			直接仮設	Ž							
名 称	摘	要	数	量	単 位	単	価	金	額	備	考
畳出し				1						別紙 00-0002	
養生					式					別紙 00-0003	
至土				1	_15					为JAC 00-0003	
と と理清掃後片付け					式					別紙 00-0004	
				1	式						
]部仕上足場				1						別紙 00-0008	
反設材運搬					式					別紙 00-0010	
X 成 7 建 1 0 0 0 0 0 0 0 0 0 0 0 0 0 0 0 0 0 0				1	_15					万J 新L 00-0010	
計					式						

建築工事 細目別内訳

建築工事			金属					内部			
名 称		要	数	量	単 位	単	価	金	額	備	考
壁下地撤去	集積共			1.6	m²						
軽量鉄骨壁下地	65形 下地張りなし	@300		1.6	m²						
計											

建築工事 細目別内訳

建築工事			内外装					内部			
名 称	摘	要	数	量	単 位	単	価	金	額	備	考
壁合板・ボード 撤去	一重張り 一般 集	積共		1.6	m²						
壁加ス撤去	集積共			7.6	m²						
壁 せっこうボード 張り(GB-R)	厚12.5 不燃 鋼製、木、ボード下地 継 下張GB-R 厚12.5	目処理 共		1.6	m²						
壁紙張り	下張GB-R 厚12.5 壁 織物、紙程度 ボー 素地B種 接着剤 2種1	ト [・] 面 号		7.6	m²						
壁見切縁	塩化ビニル製			3	m						
計											

機械設備工事 別紙明細

機械設備工	事			空気調和	口設備			:	機器設備			
名	称	摘	要	数	量	単 位	単	価	金	額	備	考
般入・据付費											別紙 00-0109	
					1	式						
いかージ 形空気	調	屋内機 天井吊り -			0							
和機(セパレート・マ 据付		20.0kW以下			2	台						
パッケージ 形空気	調	屋外機 床置き 防振	基礎有り									
和機(セパレート・マ 据付	ルナ)	20.0kW以下			2	台						
据付 般入費		複数搬入 300kg/m3未清	苘									
					0.1	t						
搬入費		複数搬入 300kg/m3未清										
					0.1	t						
計												
架台類											別紙 00-0111	
					1	式						
屋外機用架台		枠形 ₩1050 × D460			_							
		溝形鋼100×50×5t 溶融亜鉛メッキ仕上			2	個						
屋内機用架台		一次鋼材 箱形 W1600 x	: D565 × H275			112						
		山形鋼50×50×5t 錆止め仕上 アンカー共			2	個						
屋内機用架台		錆止め仕上 アンカー共 二次鋼材 三角形 W500	× H275 × /515			III						
		山形鋼50×50×5t EP塗り			4	個						
計						III						
				1								

機械設備工事 別紙明細

		== > · v A; 3 i	口設備				配管設備			
が 摘	要	数	量	単 位	単	価	金	額	備	考
			1						別紙 00-0122	
				式						
100 × 70			6	m						
Ħ			31	m						
屋内露出 合成樹脂	製加゚-1		6	m						
									別紙 00-0124	
			1	式						
L形 W200×H300 山形鋼40×40×4t 溶融亜鉛メッキ仕上 アン	ツカー共		1	個						
山形鋼40×40×4t 溶融亜鉛メッキ仕上 肽	FEIIタル共		10	個						
山形鋼40×40×4t	FEIIタル共		2	個						
	6.35 ~ 38.10mm程度 標仕保温材 屋内露出 合成樹脂 20A L形 W200×H300 山形鋼40×40×4t 溶融亜鉛メッキ仕上 ア 門形 W400×H250 山形鋼40×40×4t 溶融亜鉛メッキ仕上 脏 門形 W200×H250 山形鋼40×40×4t	100 × 70 6.35 ~ 38.10mm程度 標仕保温材 屋内露出 合成樹脂製が -1 20A L形 W200×H300 山形鋼40×40×4t 溶融亜鉛メッキ仕上 アンカー共 門形 W400×H250 山形鋼40×40×4t 溶融亜鉛メッキ仕上 脚モルタル共 門形 W200×H250	100 × 70 6.35~38.10mm程度 標仕保温材 屋内露出 合成樹脂製が、-1 20A L形 W200×H300 山形鋼40×40×4t 溶融亜鉛メッキ仕上 アンカー共 門形 W400×H250 山形鋼40×40×4t 溶融亜鉛メッキ仕上 脚モルタル共 門形 W200×H250 山形鋼40×40×4t	1 100 × 70 6 6 .35 ~ 38.10mm程度 31 標件保温材屋内露出合成樹脂製が ~1 6 20A 1 1	1 式 100 × 70 6 m 6.35 ~ 38.10mm程度 31 m 標件保温材 屋内露出 合成樹脂製加゚-1 6 m 1 式 L形 W200×H300 山形鋼40×40×4t 1 方染が一共 門形 W400×H250 山形鋼40×40×4t 10 溶融亜鉛メッキ仕上 アナルー共 門形 W400×H250 山形鋼40×40×4t 10 溶融亜鉛メッキ仕上 脚刊がル共 門形 W200×H250 山形鋼40×40×4t 2 10 個 門形 W200×H250 山形鋼40×40×4t 2 2	1 式 100 × 70 6 m 6.35~38.10mm程度 31 m 標件保温材 屋内露出 合成樹脂製が -1 6 20A L形 W200×H300 山形鋼40×40×4t 1 7ッカー共 同形 W400×H250 山形鋼40×40×4t 20 世形別40×40×4t 20 個 門形 W200×H250 山形鋼40×40×4t 20 個 門形 W200×H250 山形鋼40×40×4t 20 個 門形 W200×H250 山形鋼40×40×4t 2	1 式 100 × 70 6 m 6.35 ~ 38.10mm程度 31 m 標件保温材	100 × 70 6 m 6.35 ~ 38.10m程度 31 m 標仕保温材 屋内露出 合成樹脂製加'-1 20A 1 式 L形 W200 × H300 山形網40 × 40 × 4t 溶融亜鉛が+仕上 アカナ共 門形 W400 × H250 山形網40 × 40 × 4t 溶融亜鉛が+仕上 脚形が共 門形 W200× W250 山形網40 × 40 × 4t 溶融亜鉛が+仕上 脚形が共 同 同形 W200× W250 山形網40 × 40 × 4t 次融量40 × 40 × 4t	100 × 70 6 m 6.35~38.10mm程度 31 m 標件保温材 屋内露出 合成樹脂製加 -1 6 m 20A 1 式 L形 W200×H300	1 式

機械設備工事 別紙明細

幾械設備	計工事			発生材処	理							
名	称	摘	要	数	量	単 位	単	価	金	額	備	考
^论 生材運搬					1						別紙 00-0125	
	₹ 460	0. 0.6.7.7.7			'	式						
5膏ボード追	里	2t・3tダンプ車			1							
ンクリート運搬		2t・3tダンプ車				台						
					1	台						
吉	†					Н						
 生材処分											別紙 00-0126	
					1	式						
5膏ボードタ	见分				0.07							
bu 1 bn /\					0.07	t						
ンクリート処分					0.14							
言	 					t						

電気設備工事			動力設備	i				動力幹線			
名 称	摘	要	数	量	単 位	単	価	金	額	備	考
盤類				1						別紙 00-0127	
新力· 40	M-R			•	式						
動力盤	W-K			1	面						
フ゛レーカー	MCCB3P100/100A 埋込型				Щ						
				1	個						
計					П						
電線										別紙 00-0128	
电脉				1	式					万リ糸氏 00-0128	
600√耐燃性ポリエチレ ン絶縁電線(EM-IE)	5.5mm2			15	Δ0						
				15	m						
計											
ケーブル				1						別紙 00-0129	
EM-CETケープ・ル	38㎜2 管内				式						
EM-CETY-) N	300002 官內			7	m						
EM-CETケーフ゛ル	38mm2 ラック				m						
				8	m						
計											

電気設備		<u> </u>		動力設備	Ī				動力幹線			
名	称	摘	要	数	量	単 位	単	価	金	額	備	考
電線管					1						別紙 00-0130	
原 细毒炉签	:	零山 <u>和笠/</u> 涂壮左\ 54				式						
厚鋼電線管 (G)		露出配管(塗装有) 54mm			7	m						
配管用プロッ	7	L300×H70 ゴ ムベース付			9							
計	†					個						

電気設備工事			動力設備	昔				動力分岐			
名 称	摘	要	数	量	単 位	単	価	金	額	備	考
電動機等接続				1						別紙 00-0131	
電動機結線	古》始新文学				式						
毛里//1线 紀二 紀末	直入始動方式			2	台						
計											
記線				1	式					別紙 00-0132	
00V耐燃性ポリエチレ 絶縁電線(EM-IE)	3.5mm2			18	m						
計											
										8.44	
ァーブル				1	式					別紙 00-0133	
M-CEケーフ゛ル	8mm2- 3C 管内			18	m						
計											

電気設備工	事			動力設備	Ī		動力分岐						
	称	摘	要	数	量	単 位	単	価	金	額	備	考	
電線管					1						別紙 00-0134		
原柳南柏 梦		高山町体(冷壮士) 00			'	式							
厚鋼電線管 (G)		露出配管(塗装有) 36mm			16								
二種金属製 可とう電線管(I (ビニル被覆有) 配管用プロック	=\	(38) エキスパンション用等			2	m							
りとつ電線官(I (L [*] 二)被覆有)	-)					m							
配官用プロック		L150×H70 ゴムベース付			3	/ ////							
計						個							

建築工事 別紙明細

建築工事			直接仮設								
名 称	摘	要	数	量	単 位	単	価	金	額	備	考
墨出し				1	式					別紙 00-0002	
墨出し(内部改修)	複合改修			3.2	m²						
計											
										別紙 00-0003	
R.T.				1	式					DOOO OO JAMEEN	
養生(内部改修)	搬出入路部分			88	m²						
計											
整理清掃後片付け				1	式					別紙 00-0004	
整理清掃後片付け (内部改修)	搬出入路部分			88	m²						
計											

建築工事 別紙明細

建築工事			直接仮設	ţ							
名 私	ñ 摘	要	数	量	単 位	単	価	金	額	備	考
内部仕上足場				1	式					別紙 00-0008	
内部仕上足場	基本料 修理費含 脚立足場 階高4.0m以下			22	m²						
内部仕上足場	階高4.0m以下 RC造標準日数 修理 脚立足場 階高4.0m以下	里費含む 平家用		22	m²						
計											
仮設材運搬										別紙 00-0010	
				1	式						
仮設材運搬 (内部仕上足場 脚立足場)	平家建			22	m²						
計											

共通仮設費(積上) 明細

摘	要	数	量	単 位	単	価	金	額	備	考
定性・定量 (JIS 3)	A 1481-1 , 1481-		1	検体						
	摘 定性・定量 (JIS 3)	接 要 定性·定量(JIS A 1481-1, 1481- 3)	摘 要 数 定性·定量(JIS A 1481-1, 1481- 3)	接 要 数 量 定性·定量(JIS A 1481-1, 1481-3) 1	摘 要 数 量 単位	定性・定量(JIS A 1481-1 , 1481- 3) 1				

現場管理費(積上) 明細

名 称	 摘	要	数	量	単 位	単	価	金	額	 考
広島県工事中情報 共有システム利用				1	式					
計										