

工事仕様書

工事名称 北方コミュニティセンター大ホール空調機器更新工事

工事場所 三原市本郷町上北方

工事内容 本工事は、北方コミュニティセンターの大ホールの空調機器更新工事を行う。

【工事概要】

空調設備改修工事

準 則 公共建築工事標準仕様書(建築工事編・電気設備工事編・機械設備工事編)、公共建築改修工事標準仕様書(建築工事編・電気設備工事編・機械設備工事編)、建築物解体工事共通仕様書（各 令和4年版 国土交通省官房官庁営繕部監修）に基づき施工する。

支払条件等 前払金及び中間前金払・部分払等の支払について、令和6年度は契約金額の10分の4以内の額とする。

関係法令等 本工事については、次の関係法令その他の規定等に基づき施工すること。

- ・建築基準法、同施行令、同施行規則
- ・消防法、同施行令
- ・廃棄物の処理及び清掃に関する法律、同法施行令、同法施行規則
- ・労働安全衛生法、同法施行令、同法施行規則
- ・建設業法、同施行令、同施行規則
- ・建設工事公衆災害防止対策要綱
- ・石綿障害予防規則
- ・大気汚染防止法、振動規制法及び土壤汚染対策法
- ・建設工事に係る再資源化等に関する法律、同法施行令
- ・その他関係法令

疑義変更 本設計図書は、設計の大要を示すものであり、詳細部等について技術的必要事項は明記なくとも完全に施工すること。

施工に際して疑義が生じた場合、または軽微な変更を必要とする場合には、速やかに監理者と協議後、監督員の指示により施工すること。ただし、これらに於いて請負金額の増減はなきものとする。

提出書類 施工に先立ち、工事工程表、仮設計画図及び監督員の指示する書類を提出し、監督員の承認を受けること。

商品名及び製造者名が記載された材料については、当該商品又は同等品を使用するものとし、同等品を使用する場合は、監督員の承諾を受けること。

設計図書に定める品質及び性能を有することについて、証明となる資料を提出して監督員の承諾を受けること。

工 期 本工事は請負契約締結の後、令和7年6月30日をもって工期とする。

このうち検査期間として13日間を見込んでいる。

留意事項

- ・入札に先立ち、現地調査を十分に行うこと。質疑がある場合は入札前に確認すること。
- ・図面について、設計者からの設計意図等の説明が必要な場合は申し出ること。
- ・図面に明示されていない事項であっても、工事上必要とされる事は工事範囲とする。
- ・作業日は、原則、月曜日から金曜日とし、土曜日及び日曜日は休工日とすること。
- ・行政機関の休日に関する法律（昭和63年法律第91号）に定める行政機関の休日に工事の施工を行わない。ただし、あらかじめ監督職員の承諾を受けた場合は、この限りではない。
- ・本工事は「発注者指定型」による週休2日適用工事等の対象工事であり、実施にあたっては「三原市週休2日適用工事等実施要領（建築工事）」（令和7年1月6日制定）に基づき実施するものとする。
- ・工事着手前までに「週休2日工事」または「週休2交代制工事」に取り組むことを工事打合せ簿にて提出すること。
- ・「週休2日工事」または「週休2交代制工事」である旨を工事現場に設置すること。
- ・週休2日を達成できなくなった場合は、その達成状況に応じて労務費の補正額を減額する。
- ・デジタル化を積極的に推進すること。
- ・紙資料の削減を目的として、電子機器の利用を主とすること。
- ・本工事は居ながら工事を基本とし、必要に応じて施設利用者の通路の通行制限を行うこととする。工事の詳細については、事前に施設管理者等への説明を行って承諾を得ること。
- ・工事の詳細については、事前に施設管理者へ説明を行い、承諾を得ること。
- ・着手にあたり、工事着手前の周辺道路や近隣敷地の状況を写真等により記録しておくこと。
- ・近隣住民等の安全はもとより、丁寧な説明と施工により、関係者の理解と協力を得ながら実施すること。苦情等が発生した場合には誠意をもってこれに対応すること。
- ・工事関係者等の作業に関わる全員については、周辺住民への心遣いとして挨拶を徹底すること。
- ・近隣において、その他の工事が行われている場合は、取り合い工事及び工程等の調整を行うこと。
- ・近隣住民等への支障を最小限とするため、騒音・振動・粉塵等の対策については最大限配慮した施工方法を採用すること。
- ・解体工事・アンカー工事等の騒音・振動・粉じん等の発生が予想される工種については、施工時間及び施工方法等を最大限配慮した計画により作業を行うこと。
- ・粉塵の発生が予想される工事は、確実に散水を行う等して、周辺環境への粉塵飛散がないように作業をすること。
- ・施工箇所周囲の備品・機器等については、粉塵対策として養生及び清掃等を確実に行うこと。養生や移動を行う場合は、事前に施設管理者へ説明を行い、了承を得ること。
- ・近隣家屋・敷地または周辺道路に対して、工事による汚れ・損傷・粉じん等を与えた場合は、受注者が責任をもって、速やかに清掃及び補修等を行うこと。誠意をもって対応し、原状復旧に努めること。
- ・周辺道路の保全及び清掃については常に注意を払って監視をし、定期的に清掃を行うこと。
- ・第三者災害防止及び飛散防止対策のために、必要に応じて監督員が指示する範囲にバリケード等を設置すること。
- ・工事車両の通行については、近隣住民及び通学児童等の安全を最優先すること。
- ・工事車両は、幅員の広い道路の通行を基本とし、住宅地内などの狭い道を抜け道として使用しないこと。工事車両の周辺の通行経路については、工事着手前に発注者の了承を得ること。
- ・工事車両は、場内を5km/h以下で徐行すること。
- ・工事区域内の残置する設備配管・配線等については、事前に位置を確認してから作業を行うこと。事前調査記録を作成すること。
- ・受注者事務所、休憩所及び便所等は関係法令に従って設けること。
- ・仮囲い、足場、山留、型枠支保工、構台等の仮設については、施工者が計算により責任を持って決定し、計画通りに施工すること。仮設設置期間は日常点検を行い、記録に残すこと。
- ・図面等に示されている仮設等についても、必ず受注者で安全性や施工性等を検証すること。受注者が責任をもって施工すること。
- ・台風や豪雨など自然災害の発生が予測される場合は、必要な対策を施すこと。また、現場巡回と災害防止対策を必要に応じて行うこと。
- ・工事に係る電気、水道及び下水道料金等は受注者の負担とする。
- ・工事の要求に必要な仮設は、工事に含むものとする。
- ・設備機器の固定については、「建築設備耐震設計・施工指針2014年版」の基準に基づいて検討し、監督員と協議の上、施工すること。
- ・工事に伴う官公庁等への手続きは、受注者により遅滞なく行うこと。この時、各種申請手数料等が発生した場合は受注者の負担とする。
- ・施工にあたり、既設天井及び壁面等を加工する必要が生じる場合は、監督員と協議の上、石綿含有建材の調査を実施すること。


- ・石綿含有建材の調査（書面及び目視調査、検体採取を含む）について、工事着手前までに一般建築物石綿含有建材調査者、又は特定建築物石綿含有建材調査者が行うこと。
- ・工事着手前までに石綿含有建材の事前調査結果を書面にまとめて発注者に対し説明を行い、労働基準監督署及び所轄官庁へ報告すること。
- ・その他石綿の飛散防止等については、改正大気汚染防止法及び施行令（令和3年4月1日施行）に基づくこと。
- ・石綿含有分析調査は試料採取と分析調査費を含む。分析は定性及び定量（JIS A 1481-1及びJIS A 1481-3による。含有の場合は、含有する層の判定も行う。）について3検体を見込んでいる。
- ・石綿則に基づく事前調査のアスベスト分析マニュアル(最新版)に基づくこと。
- ・本工事の外注資材、労務等の調達については、極力、三原市内に主たる営業所を有する業者に発注すること。困難な場合は、あらかじめ理由を添えて発注者の承認を受けること。
- ・広島県工事中情報共有システムを利用すること。なお、本工事にシステム利用料金を見込む。
- ・工事書類については、工事中情報共有システムの決裁データ等を整理して、CD-R又はDVD-Rにて提出すること。
- ・書面での提出が必要なもの（完成図書、建退共の掛金収納書、試験結果、保証書 等）については、PDFを工事中情報共有システムで提出し、別に書面提出ファイルとしてまとめて提出すること。
- ・工事完了後、完成図として製本図面（縮小版・二つ折り・A4版）を3部提出すること。
- ・以下の設計図面は、A2判をA3判に縮小している。（縮小率約70.7%）

北方コミュニティセンター大ホール 空調機器更新工事

番号	図面名（機械）	縮尺	番号	図面名（機械）	縮尺
M-00	表紙、図面リスト	——	E-01	電気設備工事特記仕様書	——
M-01	機械設備工事特記仕様書（共通仕様）	——	E-02	盤結線図	——
M-02	機械設備工事特記仕様書（工種別事項）	——	E-03	改修後 空調電源・電灯設備 1階平面図	——
M-03	配置図・付近見取図・管種凡例	1/200	E-04	改修前 空調電源・電灯設備 1階平面図	——
M-04	空気調和設備 改修前後 機器表	——			
M-05	空気調和設備 改修後 1階平面図	1/100			
M-06	空気調和設備 改修後 2階平面図	1/100			
M-07	空気調和設備 改修前 1階平面図	1/100			
M-08	空気調和設備 改修前 2階平面図	1/100			
M-09	空気調和設備 改修前後 断面図	1/50			
M-10	天井伏図 1階平面図	1/100			


		株式会社 設 備 計 画 代表取締役 呼 坂 政 明	工事名 北方コミュニティセンター大ホール空調機器更新工事	縮尺 —	図面番号 M / 00
			図面名 表紙		

--	--	--	--	--	--

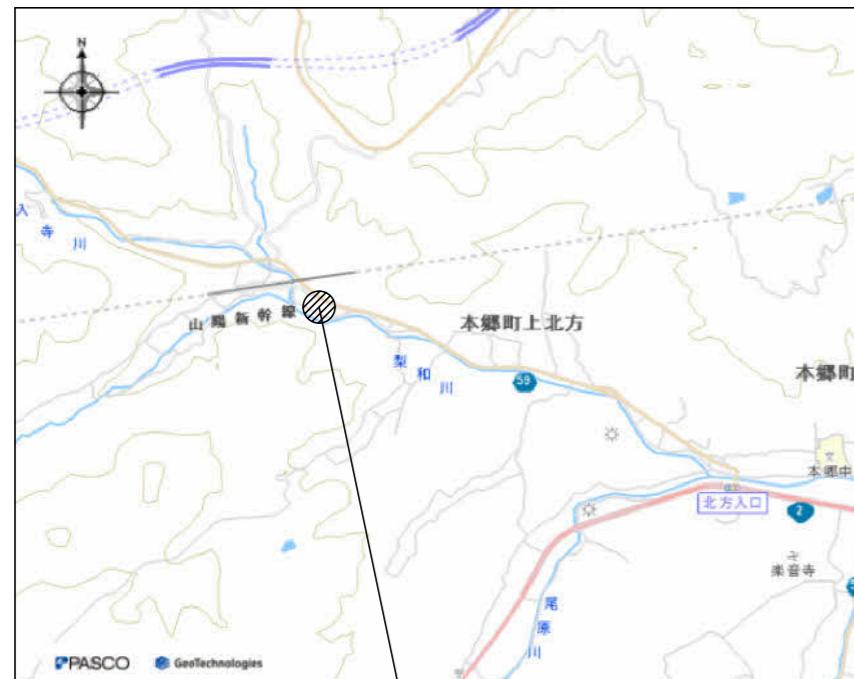

工事対象建物
付近見取図

管種凡例		
記号	名称	仕様
— R —	冷媒配管	断熱材被覆銅管(屋内外操作線共巻) JCDA0009 屋外露出部は樹脂製保温化粧ケース仕上げ。(公共建築工事標準仕様) 屋内隠べい部はビニルテープ巻を適所に行う。
— D —	ドレン管	硬質ポリ塩化ビニル管(VP) JIS K 6741又はJIS K 6742(40A以下)
(R)	空調リモコン	個別、ワイヤードリモコン
()	既設管	
~~~~~	撤去配管	
***	放棄配管	
— II —	既設管接続	

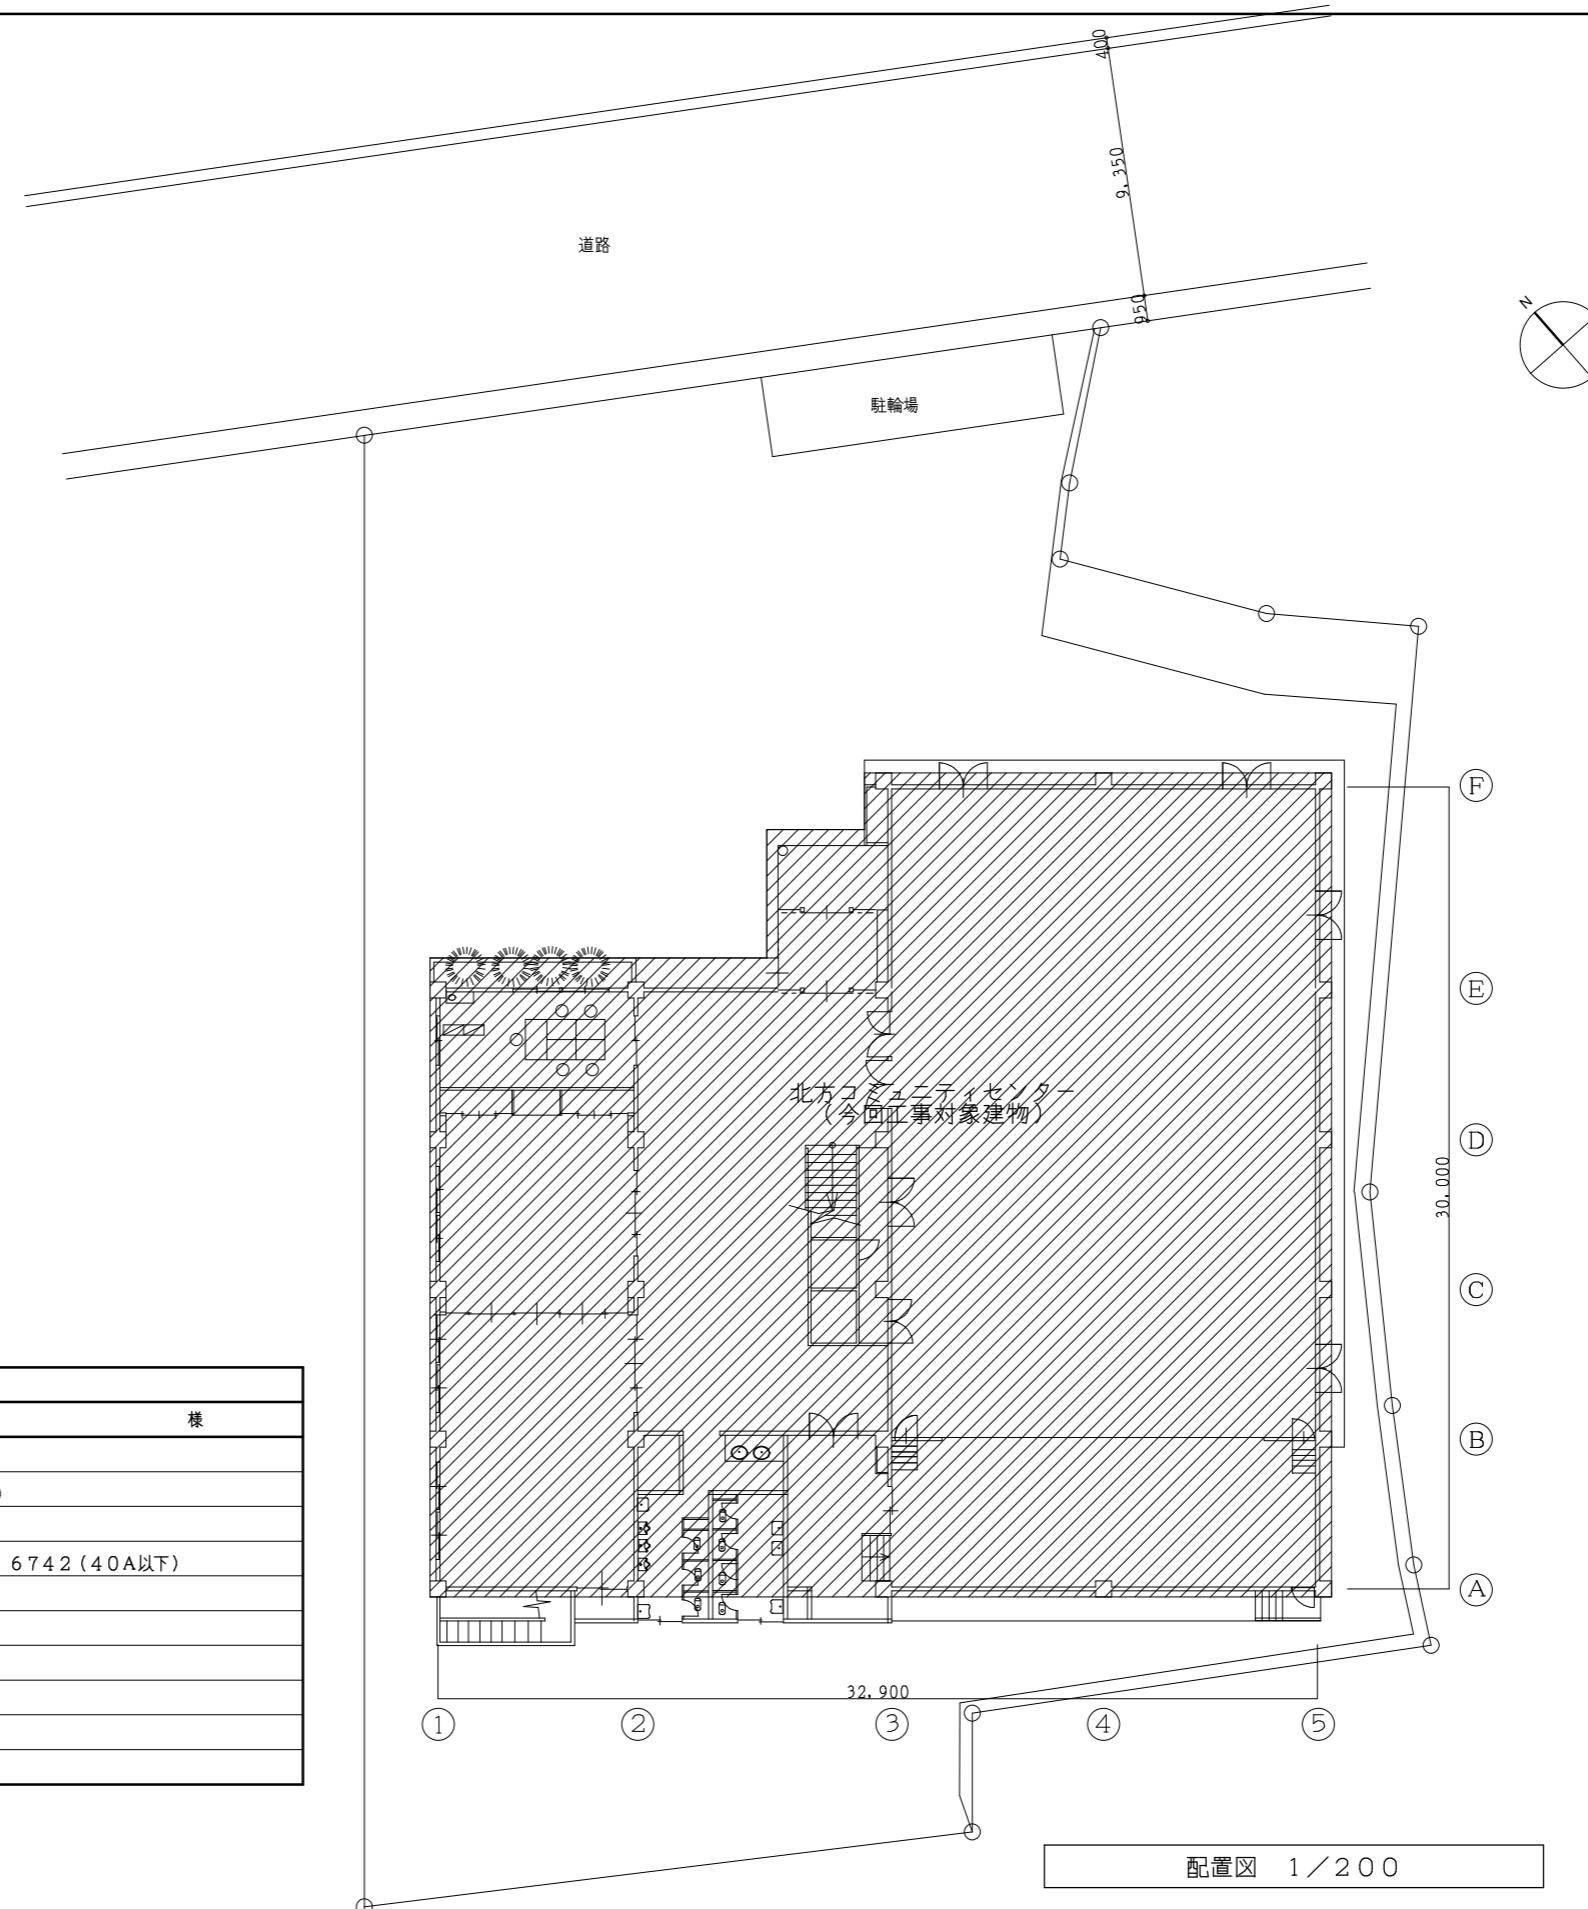

工事名	北方コミュニティセンター大ホール空調機器更新工事	縮尺	1/200
図面名	配置図・付近見取図・管種凡例	図面番号	M 03

機器表(新設)							
記号	名称	仕様	電源			台数	設置場所
			φ	V	kW		
ACP-1	パッケージエアコン	型式：空冷ヒートポンプパッケージエアコン、インバーター制御 天井埋込ダクト型				8	1階 大ホール
		冷房能力：12.5 kW					
		暖房能力：14.0 kW					
		送風機：(屋内機) (屋外機)	3	200	0.35 0.1		
		圧縮機：(屋外機)	3	200	3.66		
		付属品：フィルター、防振吊金具					
		防振ゴム、PCブロック 他標準附属品一式共					
		東芝：GDSA14014MUB相当品					
ACP-2	パッケージエアコン	型式：空冷ヒートポンプパッケージエアコン、インバーター制御 壁掛型、ツインタイプ				2	1階 ステージ
		冷房能力：12.5 kW					
		暖房能力：14.0 kW					
		送風機：(屋内機) (屋外機)	3	200	0.042 0.1		
		圧縮機：(屋外機)	3	200	3.66		
		付属品：フィルター、ドレンアップメカ、防振吊金具、					
		防振ゴム、PCブロック 他標準附属品一式共					
		東芝：GKS B14014MUB相当品					
	ワイヤードリモコン	既設と同様の管理とする (大ホール西、東、ACP-2×2)				4	1階 ロビーホール×2 倉庫×2



特記事項)・パッケージ形空気調和機の能力表示はJIS条件による。(JIS B 8616)	
・使用的する冷媒はオゾン層破壊係数0のものとする。	
・冷房能力50.4 kW以下の機器はグリーン購入法適合品とする。	
・屋内外機操作線は、既設再利用とする。新設する場合は電源線、操作線はメーカー標準品(エコケーブル仕様)とし、露出部については屋内外共樹脂製化粧ケース内に配線する。	
・屋内機は、支持部(天井スラブ等)と機器固定部間4面の振れ止めを設けること。(ただし、支持部と機器固定部間が250mm以下の場合には省略することができる。)	
・建築設備の耐震対策は、「建築設備設計施工指針」に準じる。	
・採用する機器により、配管及び配線等の追加の改修、既設冷媒管キット、保温化粧ケース等の新設、改修が必要になる場合は受注者の責任において、 製造者標準口径にて施工を行うものとする。	
・屋外機固定用のボルト・ナット等はSUS製とする。	
・使用的するアンカーはおねじアンカー(立管支持を除く)とし、屋内機用のアンカーはおねじアンカー(ウェッジ式)とする。	
・機器撤去を行う際に、冷媒ガスの回収・破壊処理を行い、回収報告書を提出の事。	
・リモコンは既設と同様の使用箇所とし、個別リモコン配線・集中リモコン配線は既設再利用するものとする。	
・電気容量は参考値とする。	


制御配線工事区分			
機器名	工事種別	機械設備工事	電気設備工事
・パッケージ形 空気調和機	一次側電源配管配線	—	● 配管・配線
	屋内外機器間操作用	● 配線	—
	リモコンスイッチ	● 取付	—
	同上配線	既設再利用	
	同上配管	既設再利用	



機器表(撤去)							
記号	名称	仕様	電源			台数	設置場所
			φ	V	kW		
AC-1	空冷ヒートポンプ パッケージエアコン	型式：天埋ダクト形				8	1階 大ホール
		冷房能力：13.0 kW					
		暖房能力：15.5 kW					
		圧縮機：	3	200	3.75		
		冷媒：R-22 (5.0 kg)					
		屋内機：(寸法) 380 × 1,200 × 660 (74kg)					
		屋外機：(寸法) 1,380 × 550 × 1,150 (170kg)					
		東芝：AID-125H/RUG-1255HT					
AC-2	空冷ヒートポンプ パッケージエアコン (※2階室外機置場にある 室外機1台は残置とする)	型式：壁掛形、ツインタイプ				2	1階 ステージ
		冷房能力：13.0 kW					
		暖房能力：15.3 kW					
		圧縮機：	3	200	3.75		
		冷媒：R-22 (3.9 kg)					
		屋内機：(寸法) 370 × 1,350 × 200 (25kg)					
		屋外機：(寸法) 1,380 × 550 × 1,150 (170kg)					
		東芝：AIK-632H×2/RUG-1255HT					

株式会社 設備計画 代表取締役 呼坂政明	工事名 北方コミュニティセンター大ホール空調機器更新工事	縮尺 -	図面番号 M 04
	図面名 空気調和設備 改修前後 機器表		




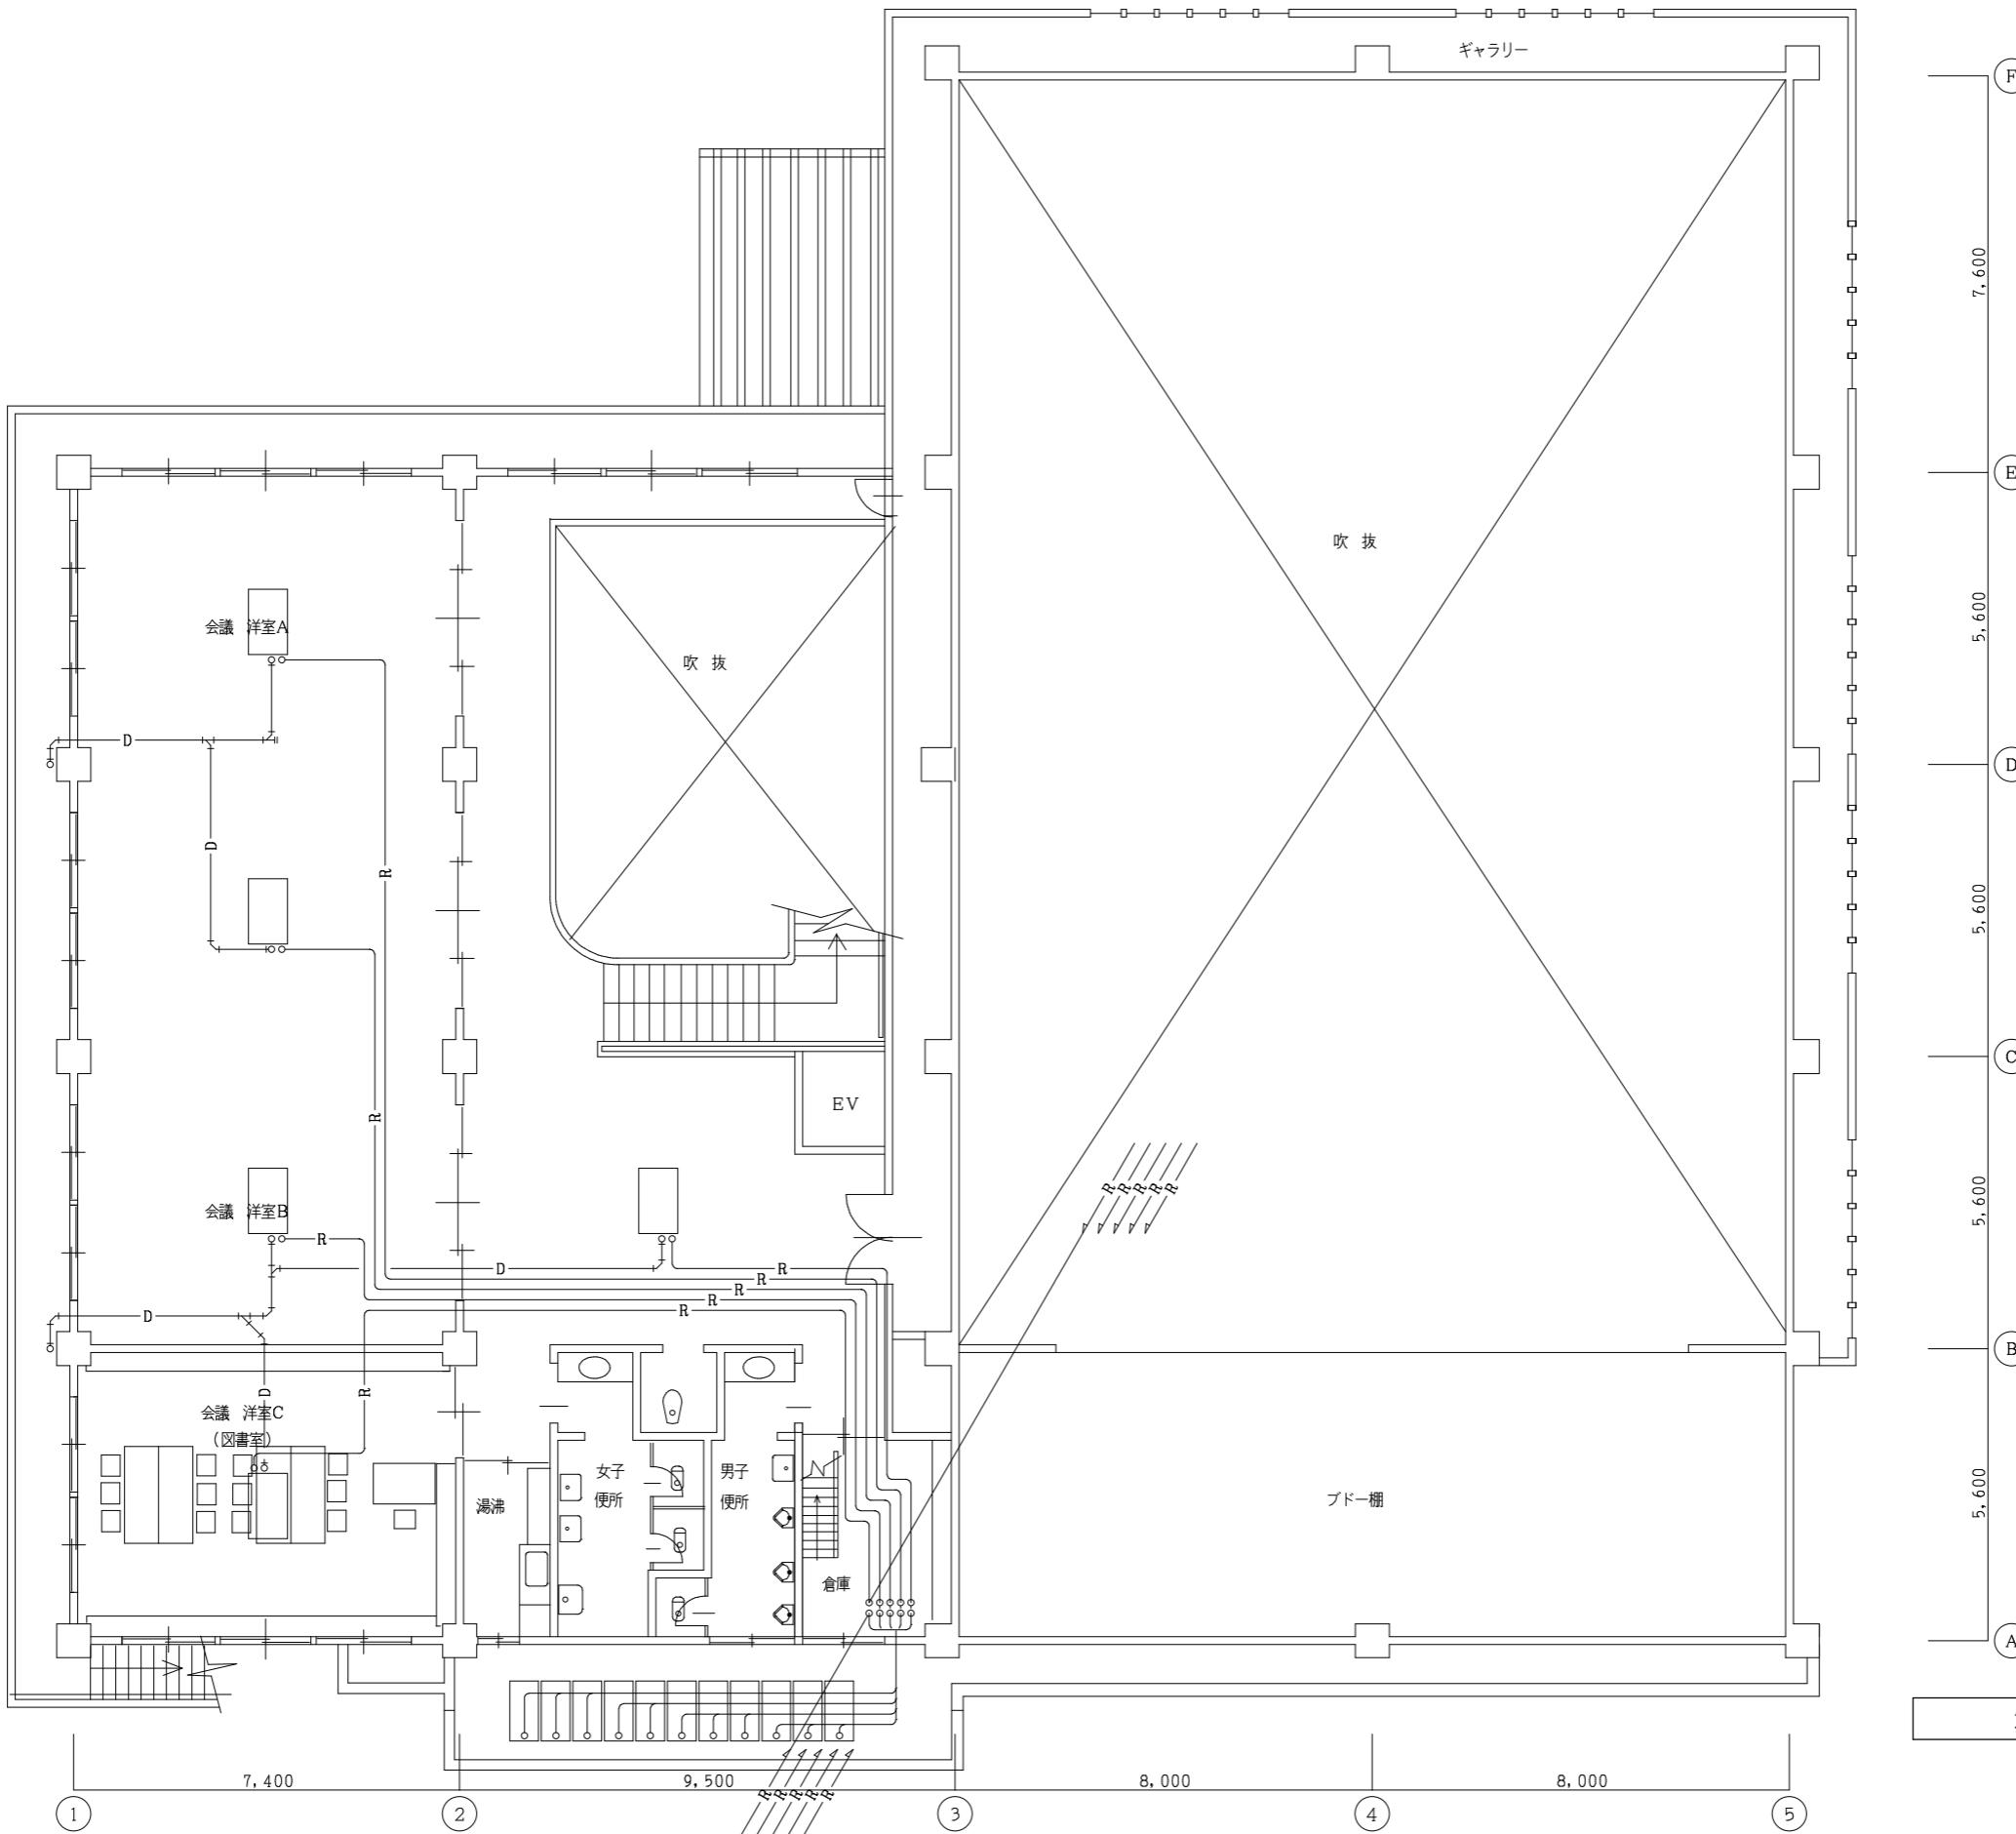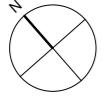


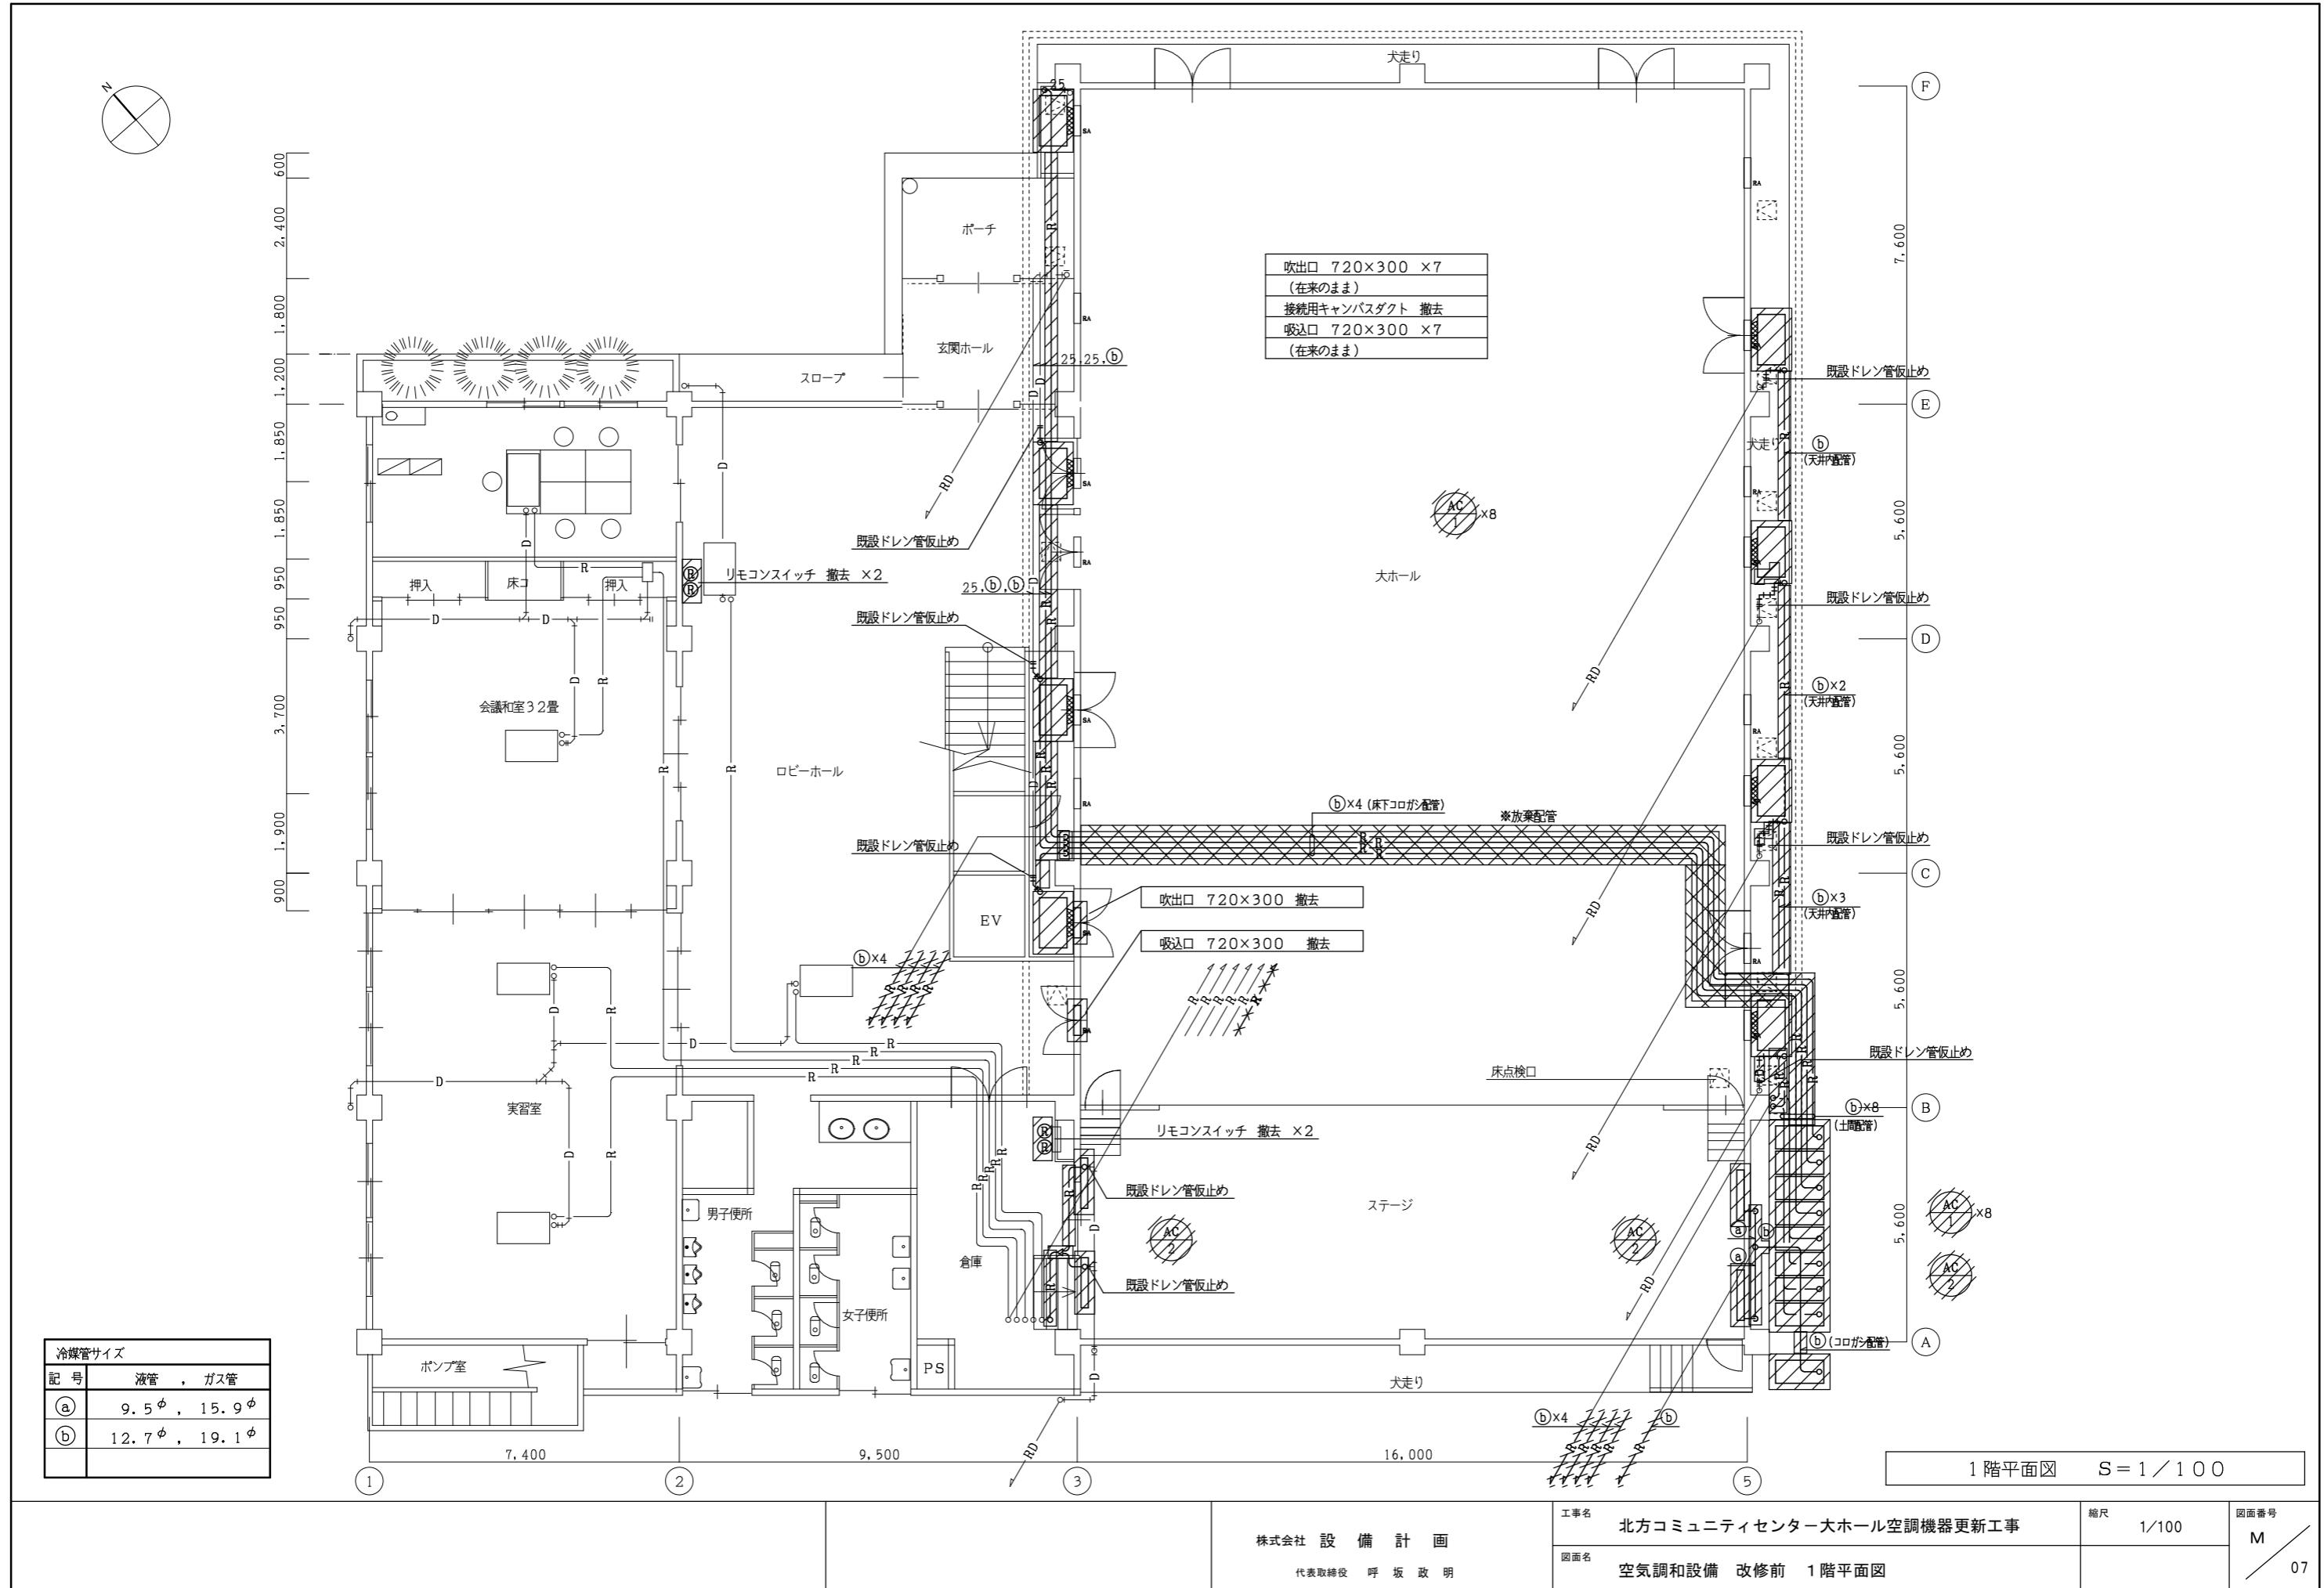


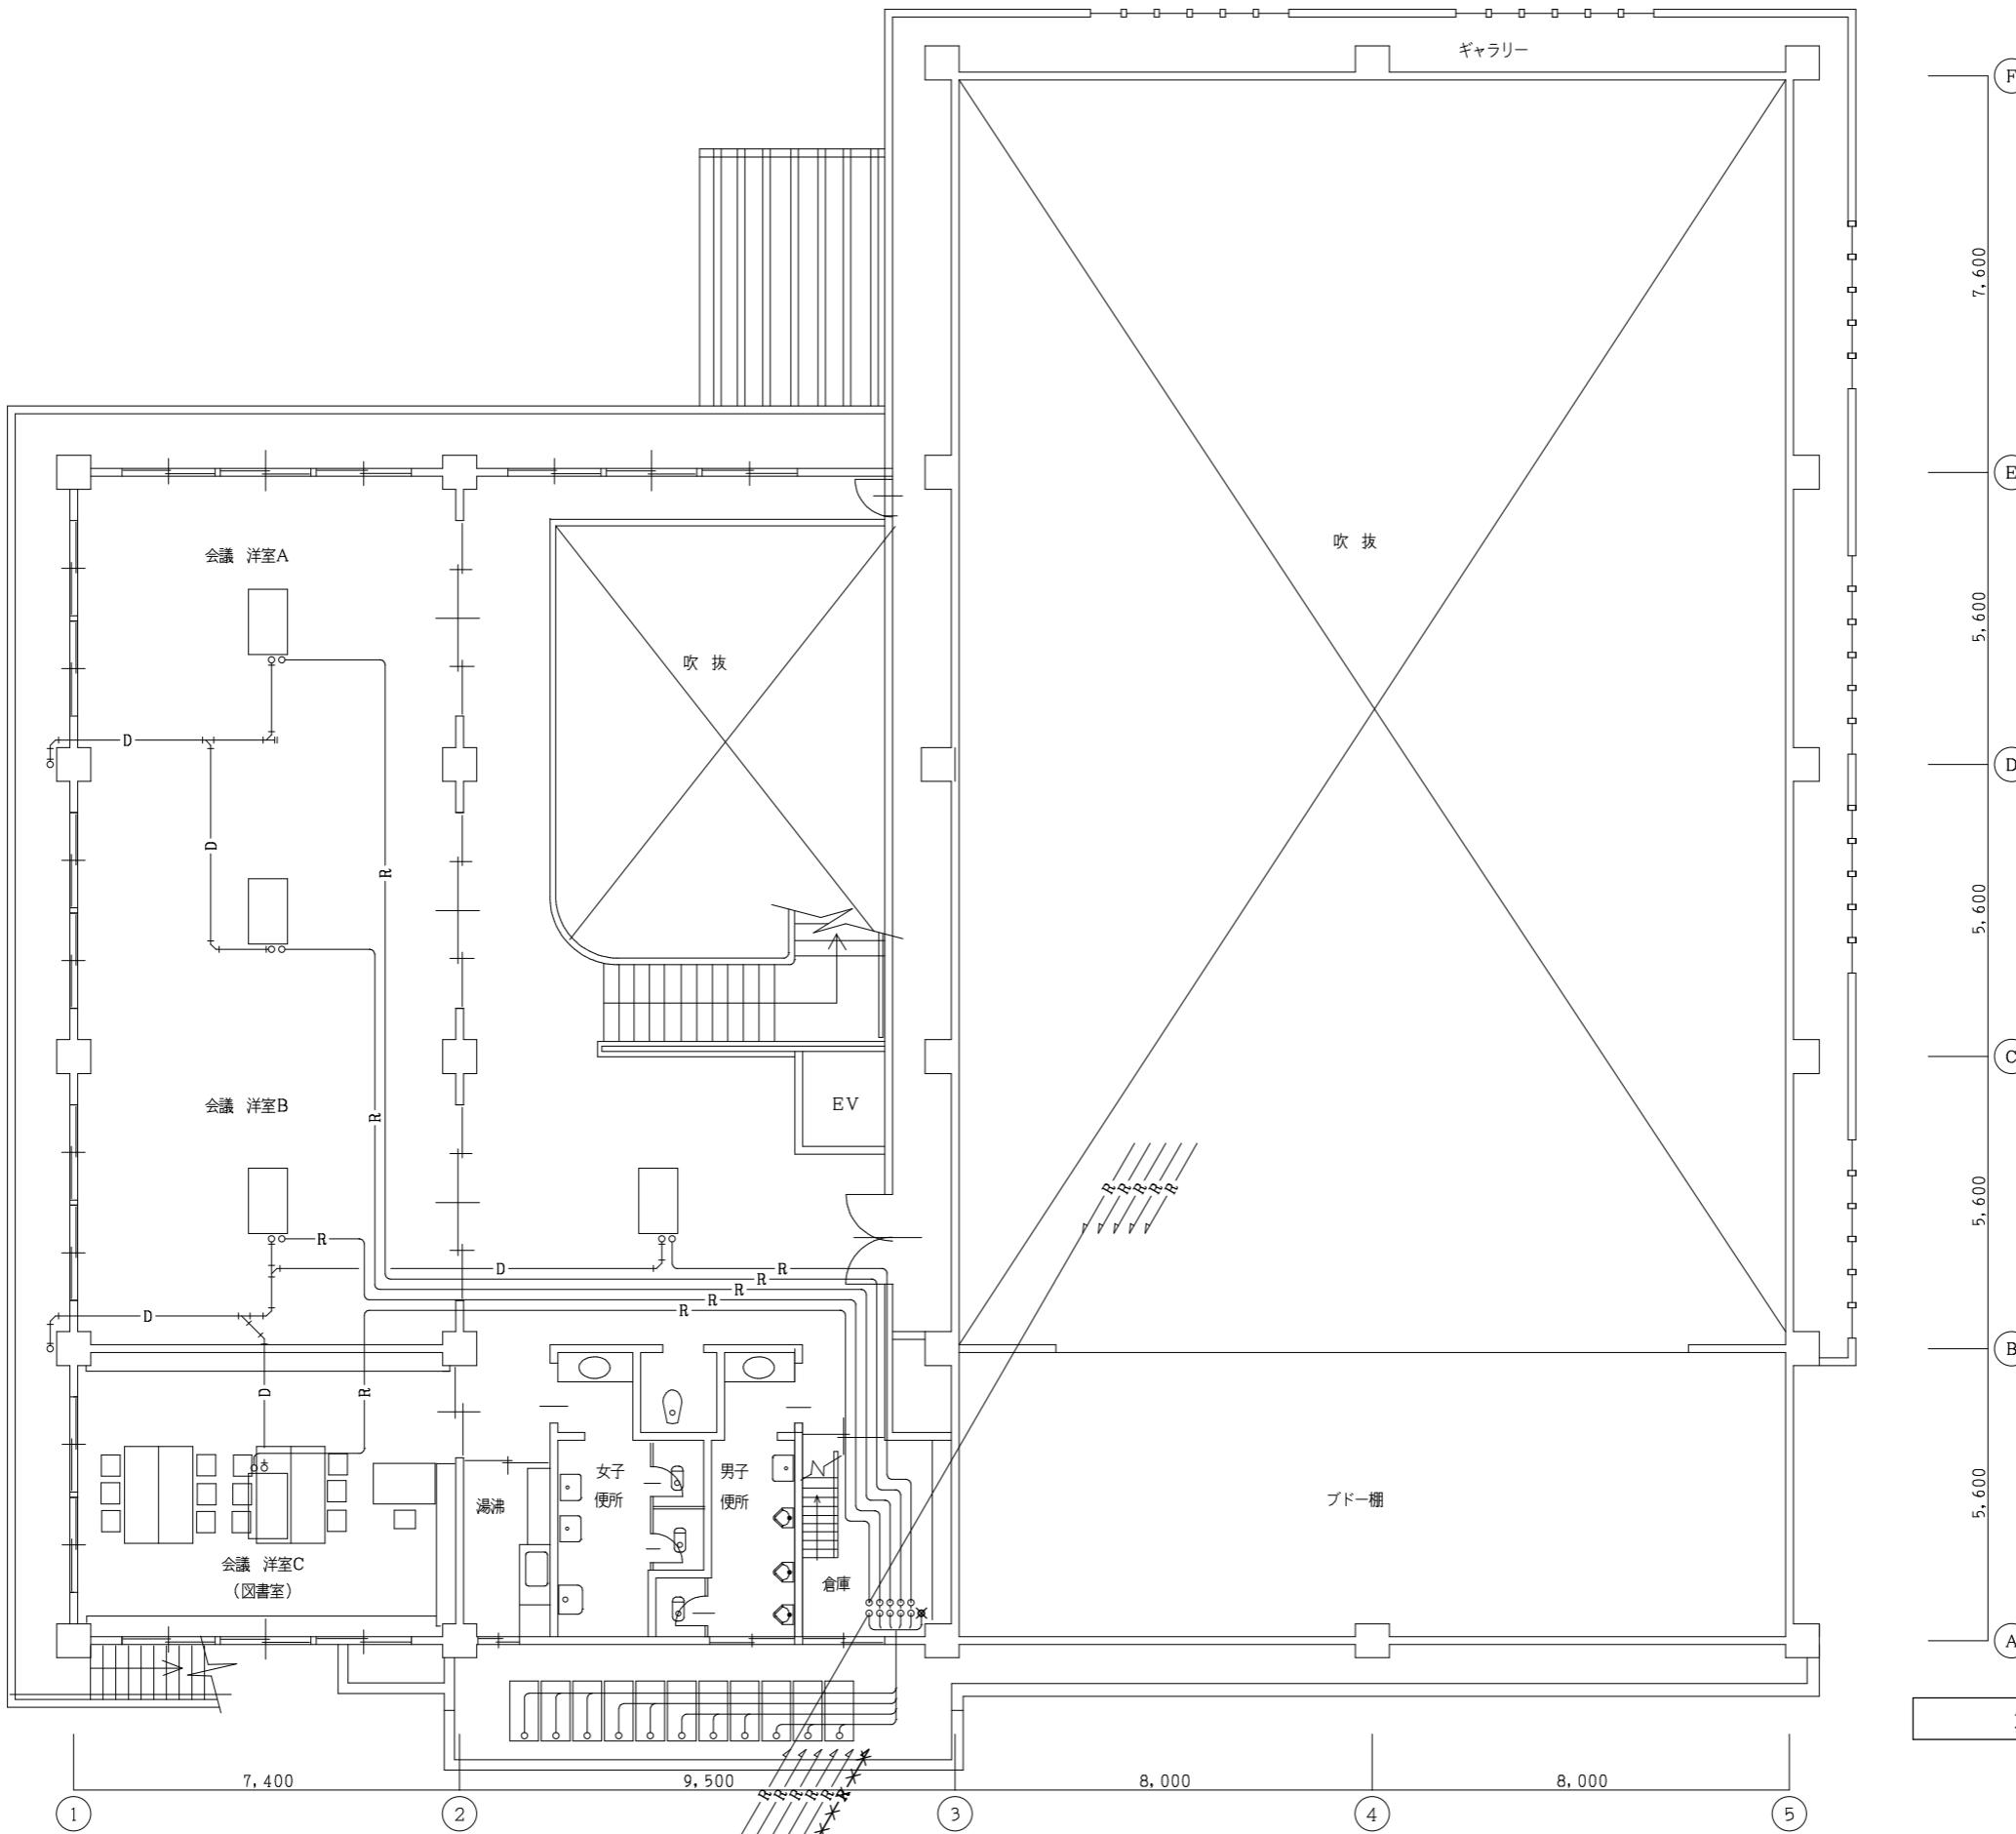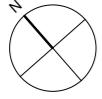


工事名	北方コミュニティセンター大ホール空調機器更新工事	縮尺	1/100	図面番号
図面名	空気調和設備 改修前 2階平面図			M 08

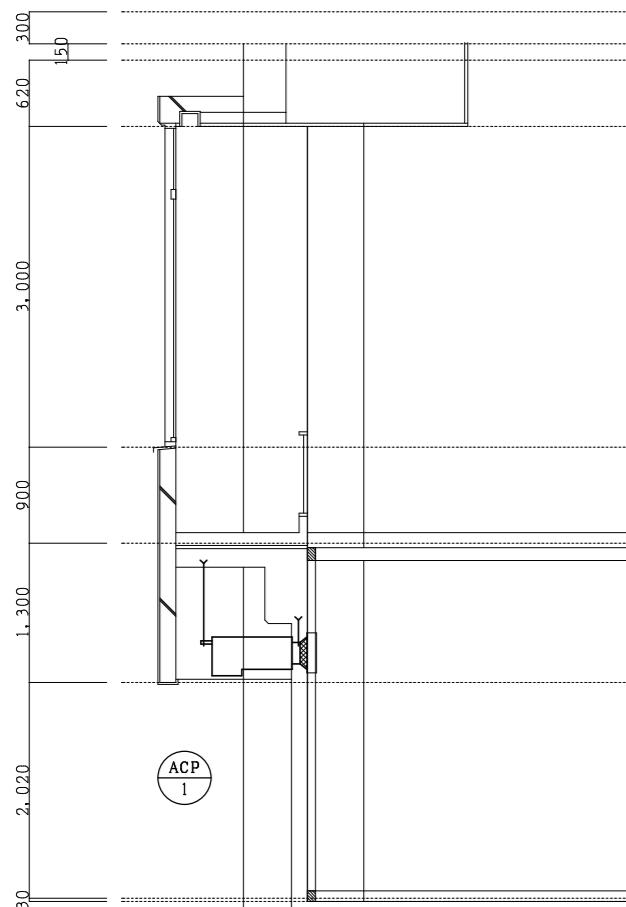


断面図（改修後） S = 1 / 50

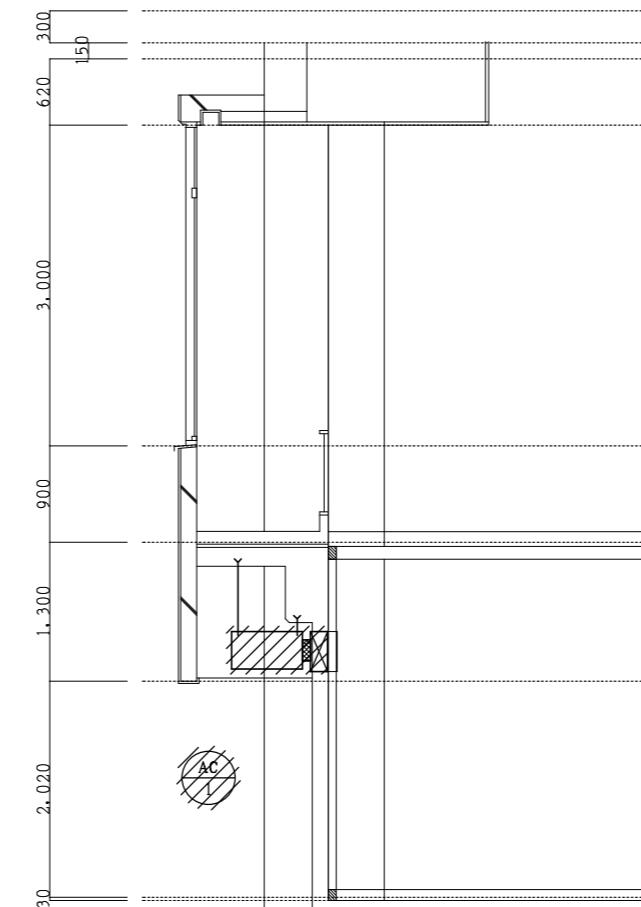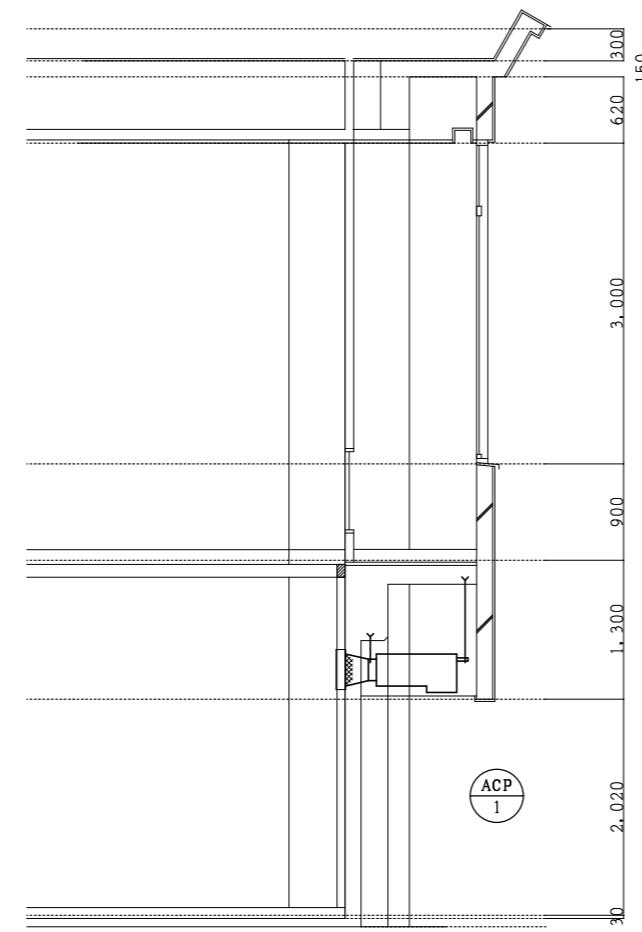



断面図（改修前） S = 1 / 50

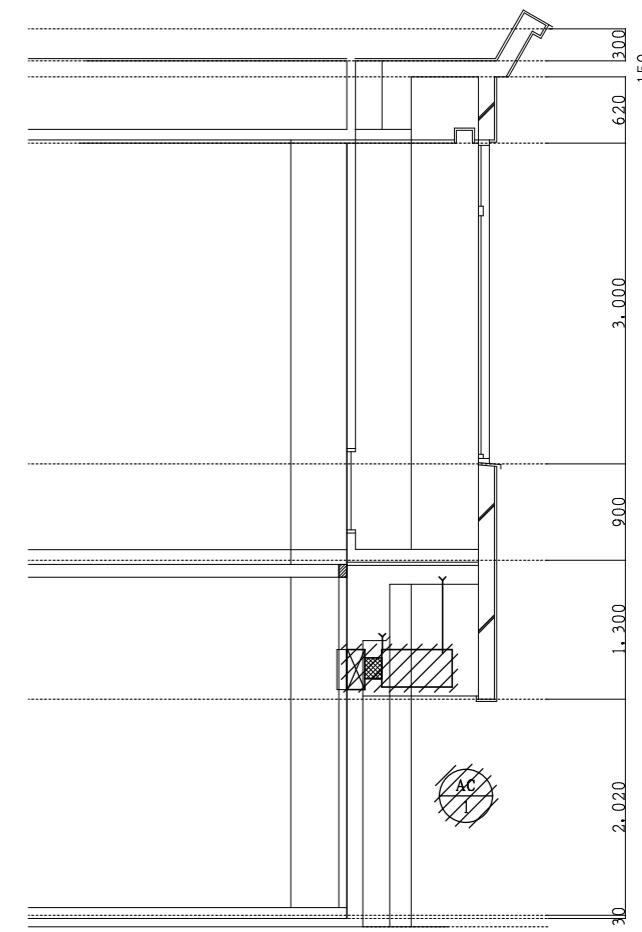


		株式会社 設備計画 代表取締役 呼坂政明	工事名 北方コミュニティセンター大ホール空調機器更新工事	縮尺 1/50	図面番号 M 09
			図面名 空気調和設備 改修前後 断面図		

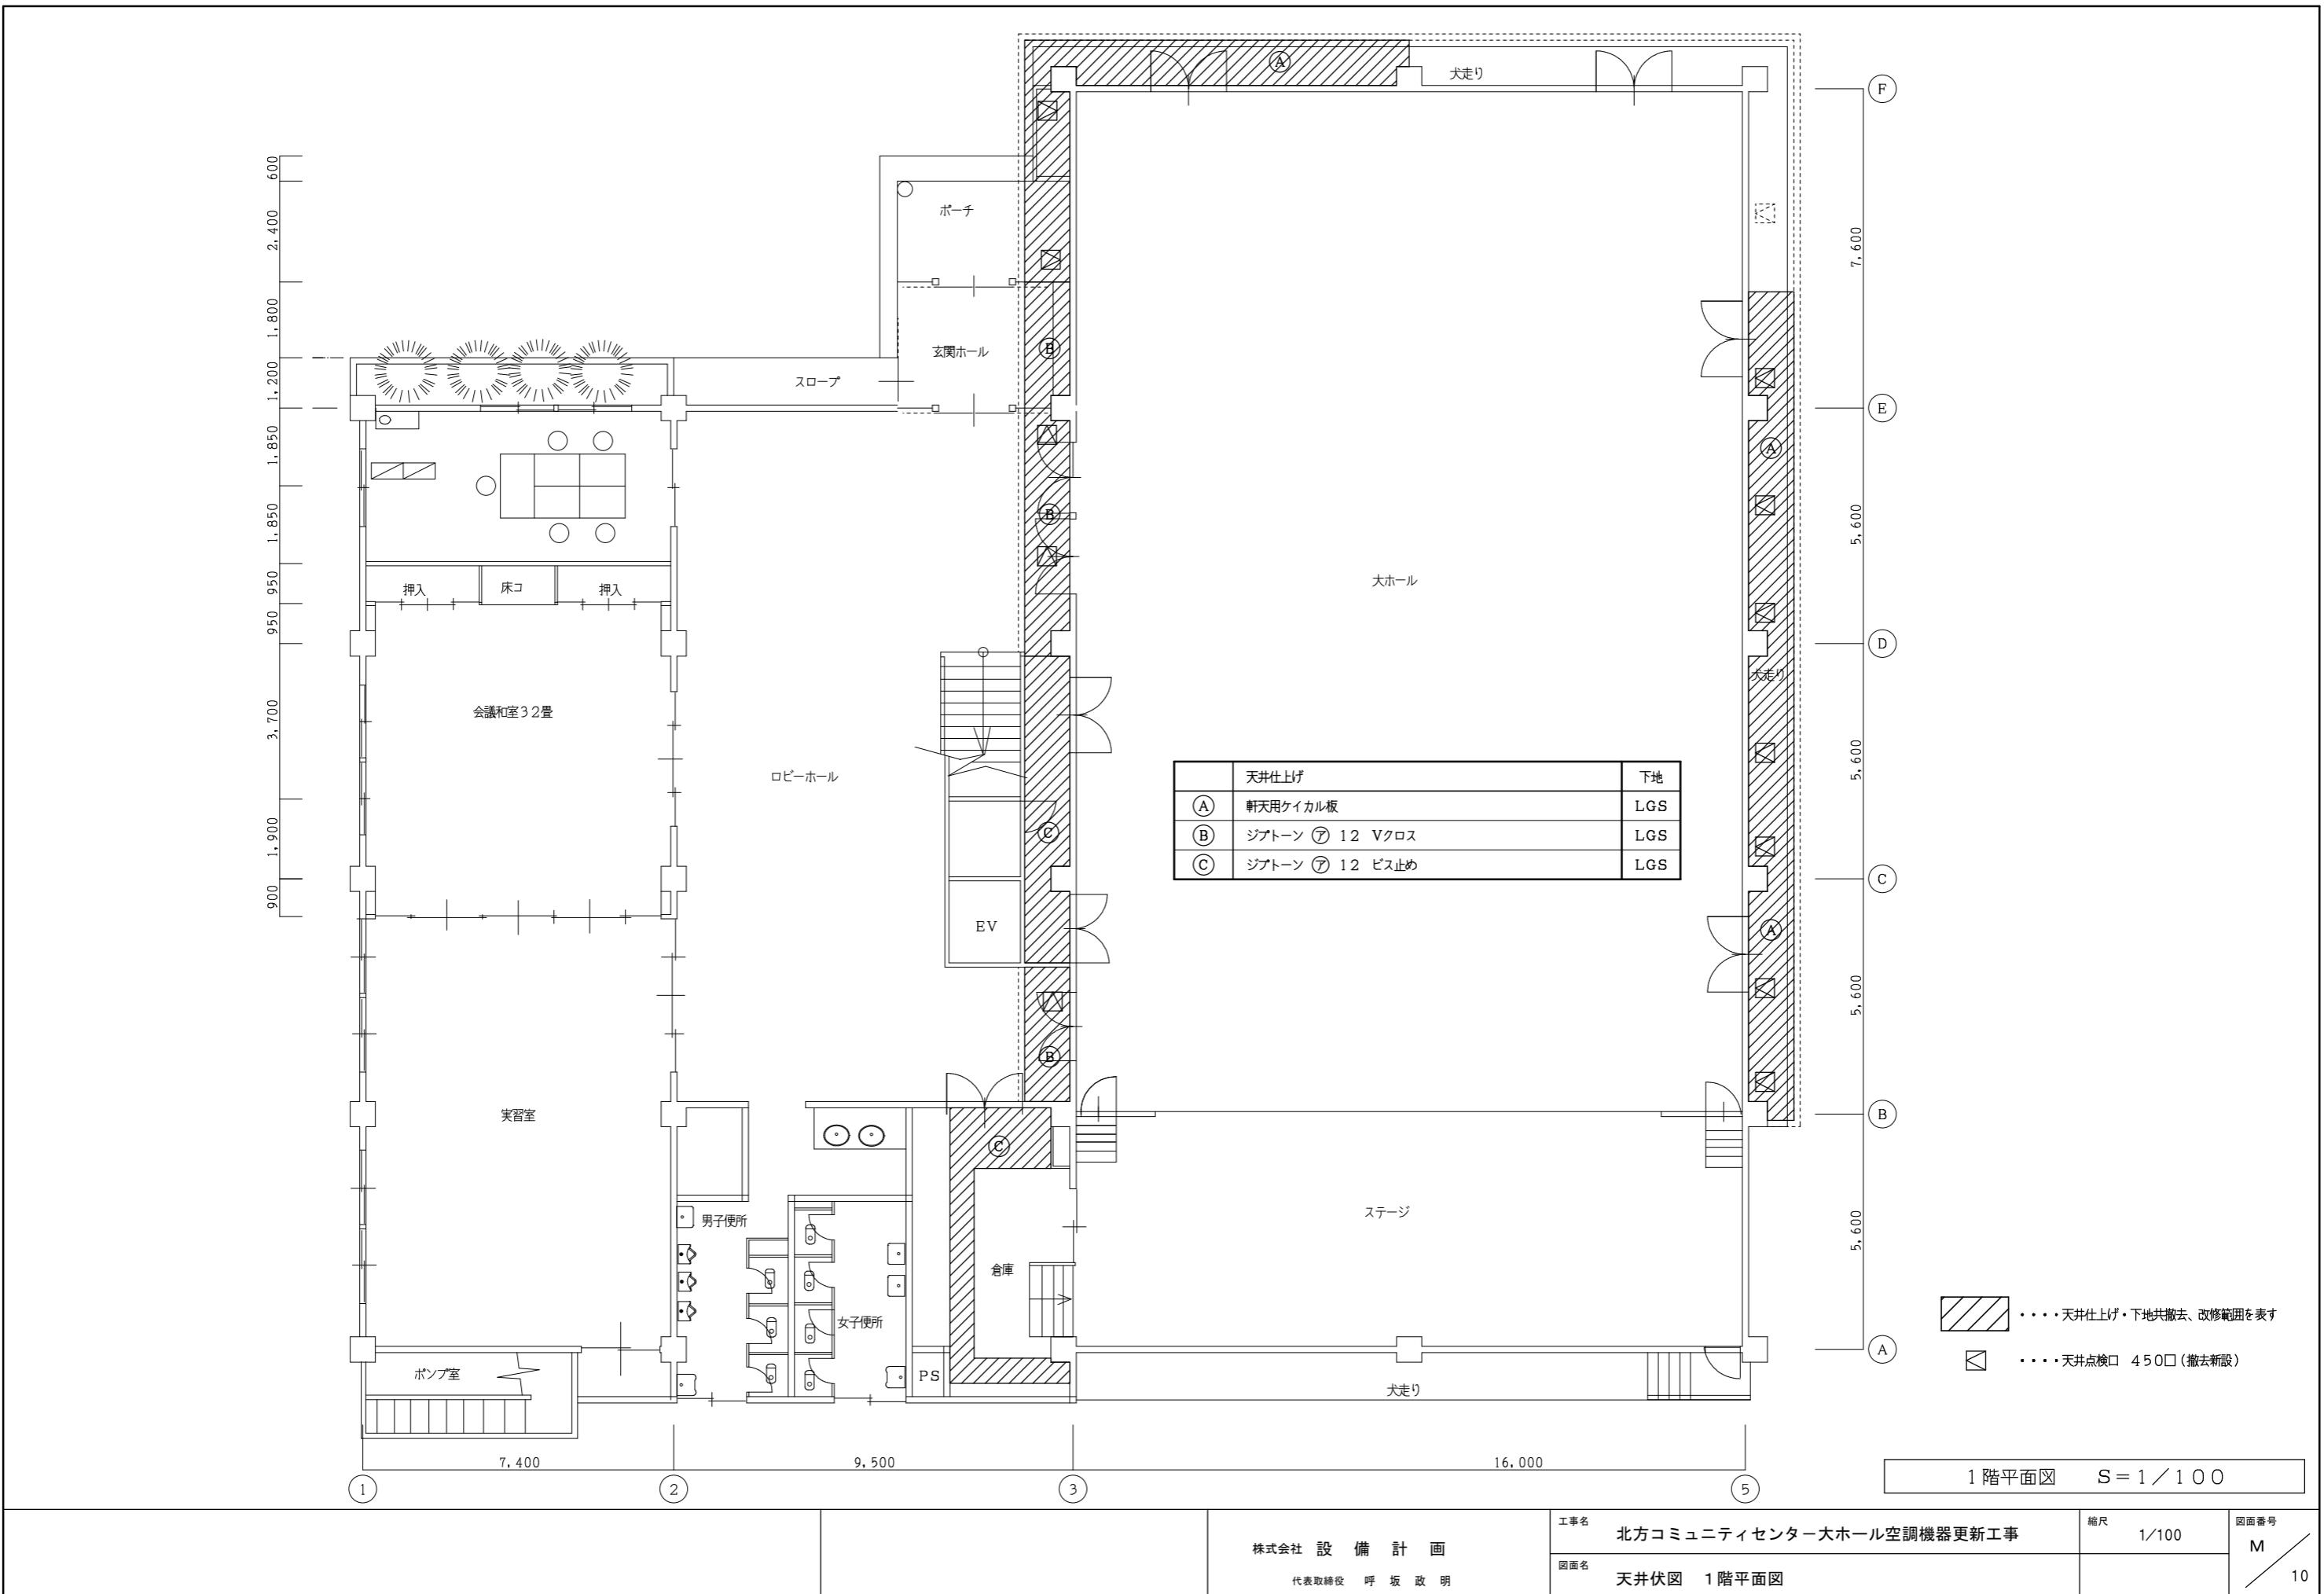


I. 工事概要等				
1. 工事名称 北方コミュニティセンター大ホール空調機器更新工事 2. 工事場所 広島県三原市本郷町上北方1023番地1 3. 建物概要				
建物名 横造 層数 建築基準法による耐震基準(m2) 別表第一の区分 備考 北方コミュニティセンター 鋼筋コンクリート造 地上2階 1273.19 1項口 既存				
4. 工事種目 (○印の付いたものが対象工事種目)				
建物部別及び屋外 工事種別 工事種目 北方コミュニティセンター ○電灯設備 改設式 ○動力設備 改設式 •電熱設備 •雷保護設備 •受電設備 •電力貯蔵設備 •発電設備 •構内情報通信網設備 •構内交換設備 •情報表示設備 •映像・音響設備 •拡声設備 •誘導支援設備 •テレビ共同受信設備 •監視カメラ設備 •駐車場管制設備 •防犯・入退室管理設備 •火災報知設備 •中央監視制御設備 •医療関係設備 •構内配電線路 •構内通信線路				
5. 指定部分 ※ 無し • あり (工期 令和 年 月 日) 対象部分: (改修工事の場合の部分使用) ※ 無し • あり				
II. 工事仕様				
1. 共通仕様 (1) 特記仕様及び図面に記載されていない事項は、国土交通省大臣官房官庁業務部の「公共建築工事標準仕様書(電気設備工事編)(令和4年版)」(ただし改修工事の場合は「公共建築改修工事標準仕様書(電気設備工事編)(令和4年版)」(以下「標準仕様書」という))及び「公共建築設備工事標準規格(電気設備工事編)(令和4年版)」(以下「標準規格」という)による。 (2) 機械設備工事及び建築工事に本工事に用いられる機械設備工事及び建築工事はそれらの工事仕様書を適用する。 (3) 本工事は工事途中及び完成後も必要に応じて調査を行うため、発注者より連絡があれば対応すること。 7. 公共事業業務調査:工事中に実施(調査書の記入提出、発注者実施への協力等) 8. 契約不適合調査:建設工事請負契約第46条の5に定める期間内				
III. 建物部別工事				
1. 施工図等 別契約の関係工事との取合いを十分に打合せ、各現場代理人承認の上で提出する。なお、当該建物を取得する施工図の著作権に係る当該建築物に限る用権は、発注者に移譲するものとする。 規範規定による。				
2. 施工条件 建築工事実施技術指針及び建設工事公衆災害防止対策要綱を参考に、工事現場の安全対策に関する具体的な工事安全計画書を監督職員に提出する。				
3. 工事安全計画書 建築工事実施技術指針及び建設工事公衆災害防止対策要綱を参考に、工事現場の安全対策に関する具体的な工事安全計画書を監督職員に提出する。				
4. 施工調査 施工に先立ち、改修工事開始・施工部位により既存性能を損なうおそれのある部分の事前調査を行い監督職員へ報告書を提出する。 調査を行前に監督職員へ調査計画書を提出する。 故去する機器類等について、製造年、品番等を確認、特別管理産業廃棄物の有無を調査し、監督職員へ報告する。(・委託 P.C.B 含有機器 (・配線用遮断器 ・アース付・不含有機器 (・配線用遮断器 ・) ) 引き出を要するもの ※無・有・(・金属類・塑材・電線・ケーブル 特別管理産業廃棄物 ※無・有・(・木工品において調査を行う。 (・P.C.B 使用機器・アース付・不含有機器 (・配線用遮断器 ・) ) 特別管理産業廃棄物は関係法令に従い適切に処理する。 工事中、特別管理産業廃棄物が発生すると判断した場合、その処理方法は監督職員と協議する。 (①) P.C.B 使用機器 ※ 無・有・未調査 撤去する P.C.B 使用機器の分析を行う。 分析費 (・別途 (・未調査 (・本工事 (用途 ) ) ) ②アース付・不含有機器 (・別途 (・本工事 (用途 ) ) ) 撤去するアース付・不含有機器の分析を行う。 分析費 (・別途 (・未調査 (・本工事 ) ) ) 放射性物質を含むイオン化式感知器 (・無・有 製造業者は発売元へ回収を委託する。 六フロンガス (S.F.6) ガス ※無・有 ガス吸収装置や吸収充填器等に含まれる S.F.6 ガスは、製造者又はガス回収業者に抜き取り又は処理を委託する。 再生資源化を図るもの (・蛍光管 (・H.I.Dランプ・小型二次電池 ) ) (1) 本工事で生じた建設廃棄物は、広島県 (環境県民局) 及び保境所設置政令市 (広島市、呉市、福山市) が、廃棄物処理法に基づき許可した適正な施設 (許可対象とならない中間処理施設にあっては、廃棄物処理法に定められた基準に従った適正な施設) で処理すること。ただし、建設廃棄物が、破砕等 (選別を含む) により、有用物となつた場合、その用途に応じて適切に処理するものとする。 (2) 本工事における再資源化に要する費用 (運搬費を含む分費) は、(1)に掲げる施設のうち受け入れ条件が合うものの中から、運搬費と免入費 (平日の入用費用) の合計が最も経済的なものを見込んでいた。従って、正当な理由がある場合を除き再資源化に要する費用 (単価) は変更しない。 (3) 本工事で生じた建設廃棄物のうち、広島県内の最終処分場に搬入する建設廃棄物については、広島県産業廃棄物埋立税が課税されるので、適正に処理すること。なお、本工事では、広島県産業廃棄物埋立税を見込んでいる。 (1) 本工事に使用する機材等は、設計図書に定める品質及び性能の他、通常有すべき品質及び性能を有するものとする。ただし、製造業者等が記載されている場合に同様品を使用する場合は、あらかじめ監督職員の承諾を受ける。 また、国による環境荷物等の調達・供給等に関する法律 (グリーン購入法) に基づき定められた「広島県グリーン購入方針」に掲載されている品目については、他の待				
5. 施工用機材 別契約の関係工事との取合いを十分に打合せ、各現場代理人承認の上で提出する。なお、当該建物を取得する施工図の著作権に係る当該建築物に限る用権は、発注者に移譲するものとする。 規範規定による。				
6. 機材の品質等 別契約の関係工事との取合いを十分に打合せ、各現場代理人承認の上で提出する。なお、当該建物を取得する施工図の著作権に係る当該建築物に限る用権は、発注者に移譲するものとする。 規範規定による。				

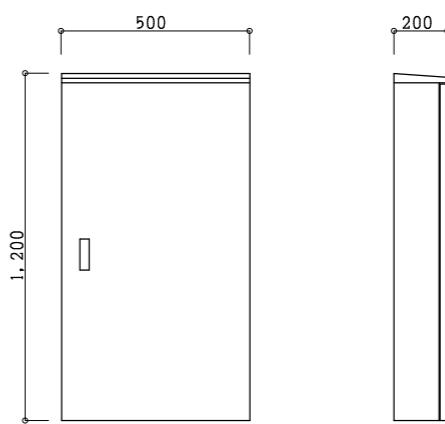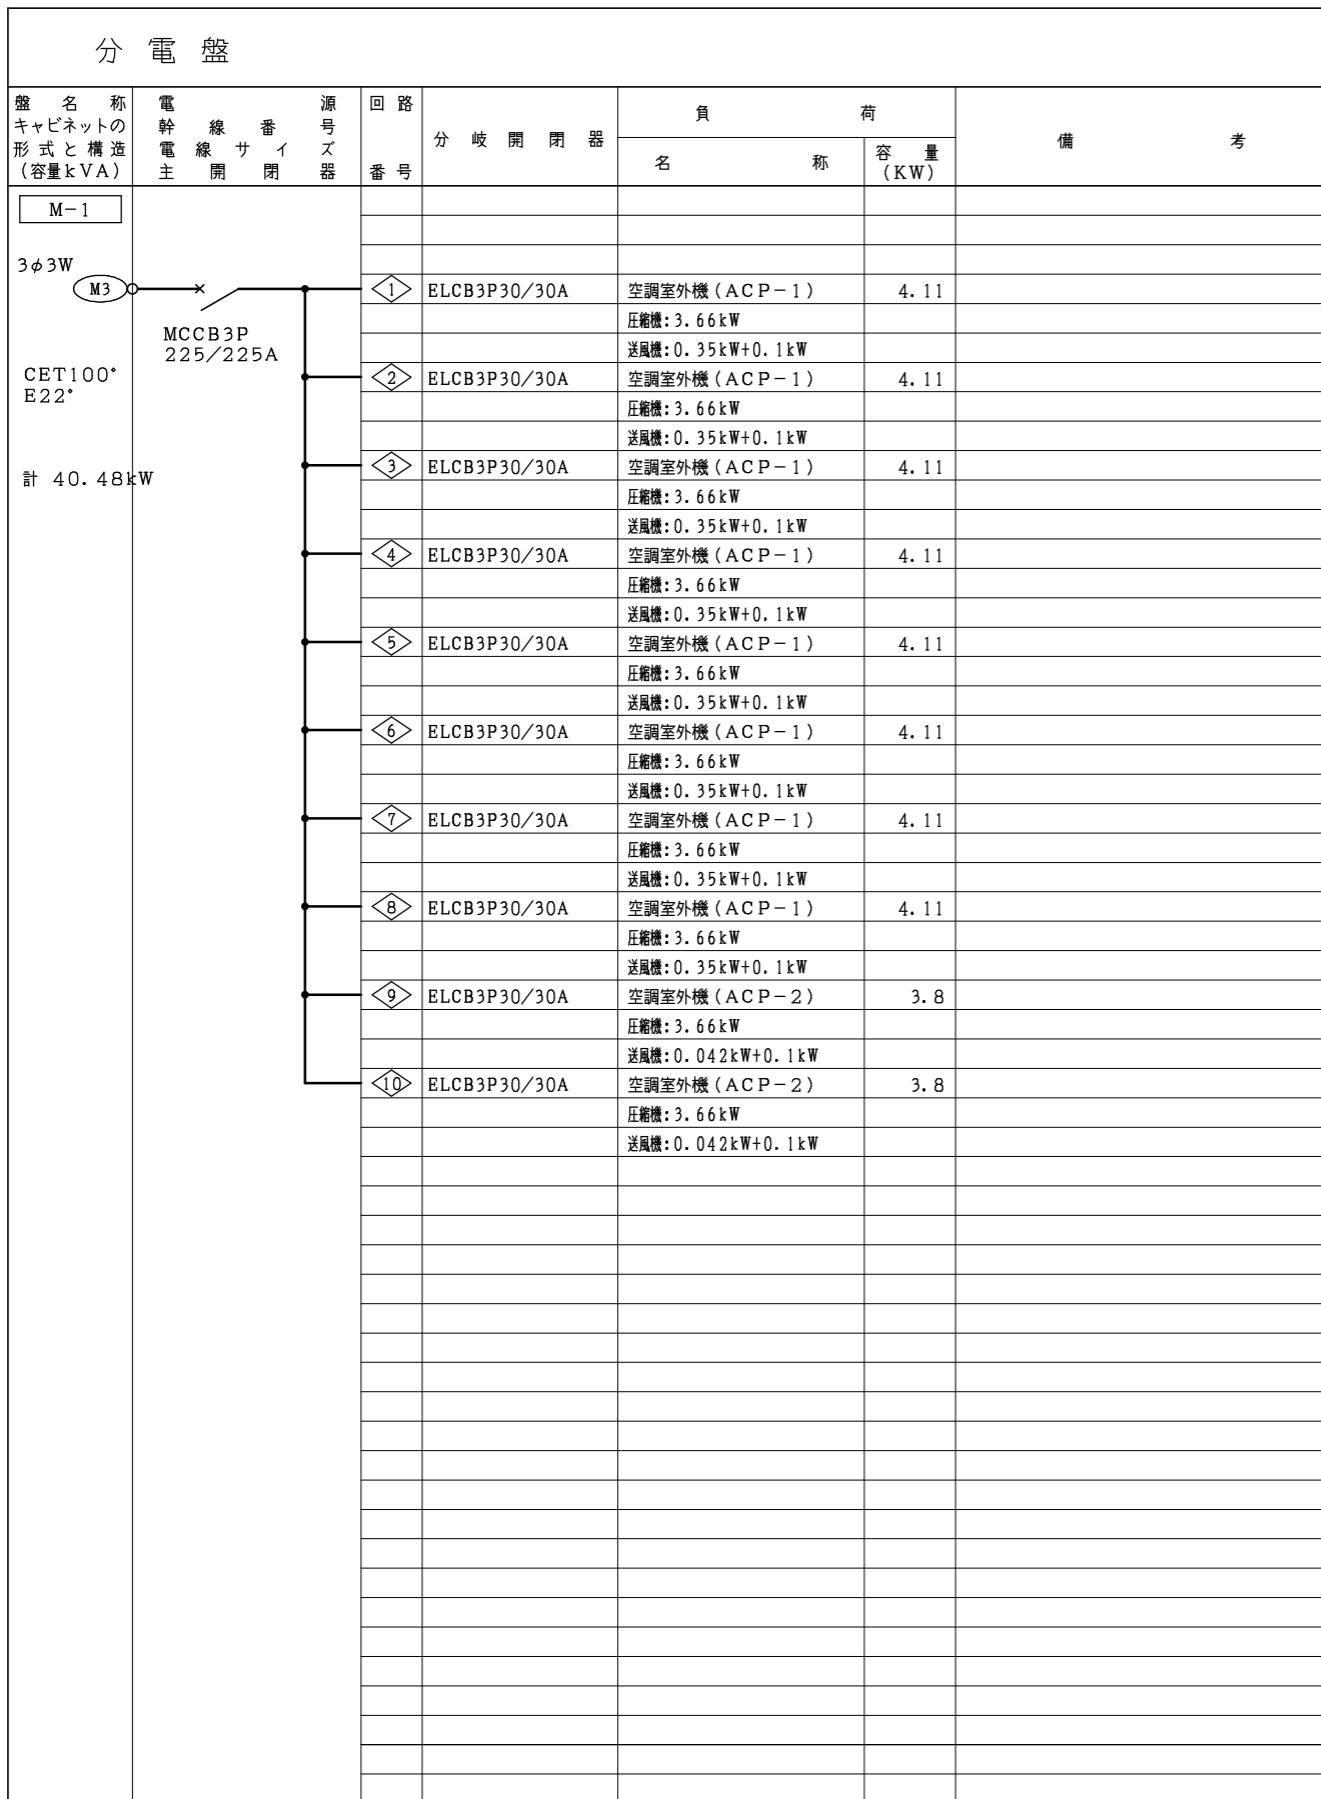

盤製作仕様	
函体	SUS1.2t以上
化粧板	SUS1.2t以上
把手	平形(200)SUS
蝶番	裏面
塗装	メラミン焼付又は粉体塗装(指定色)
型式	屋外壁掛型

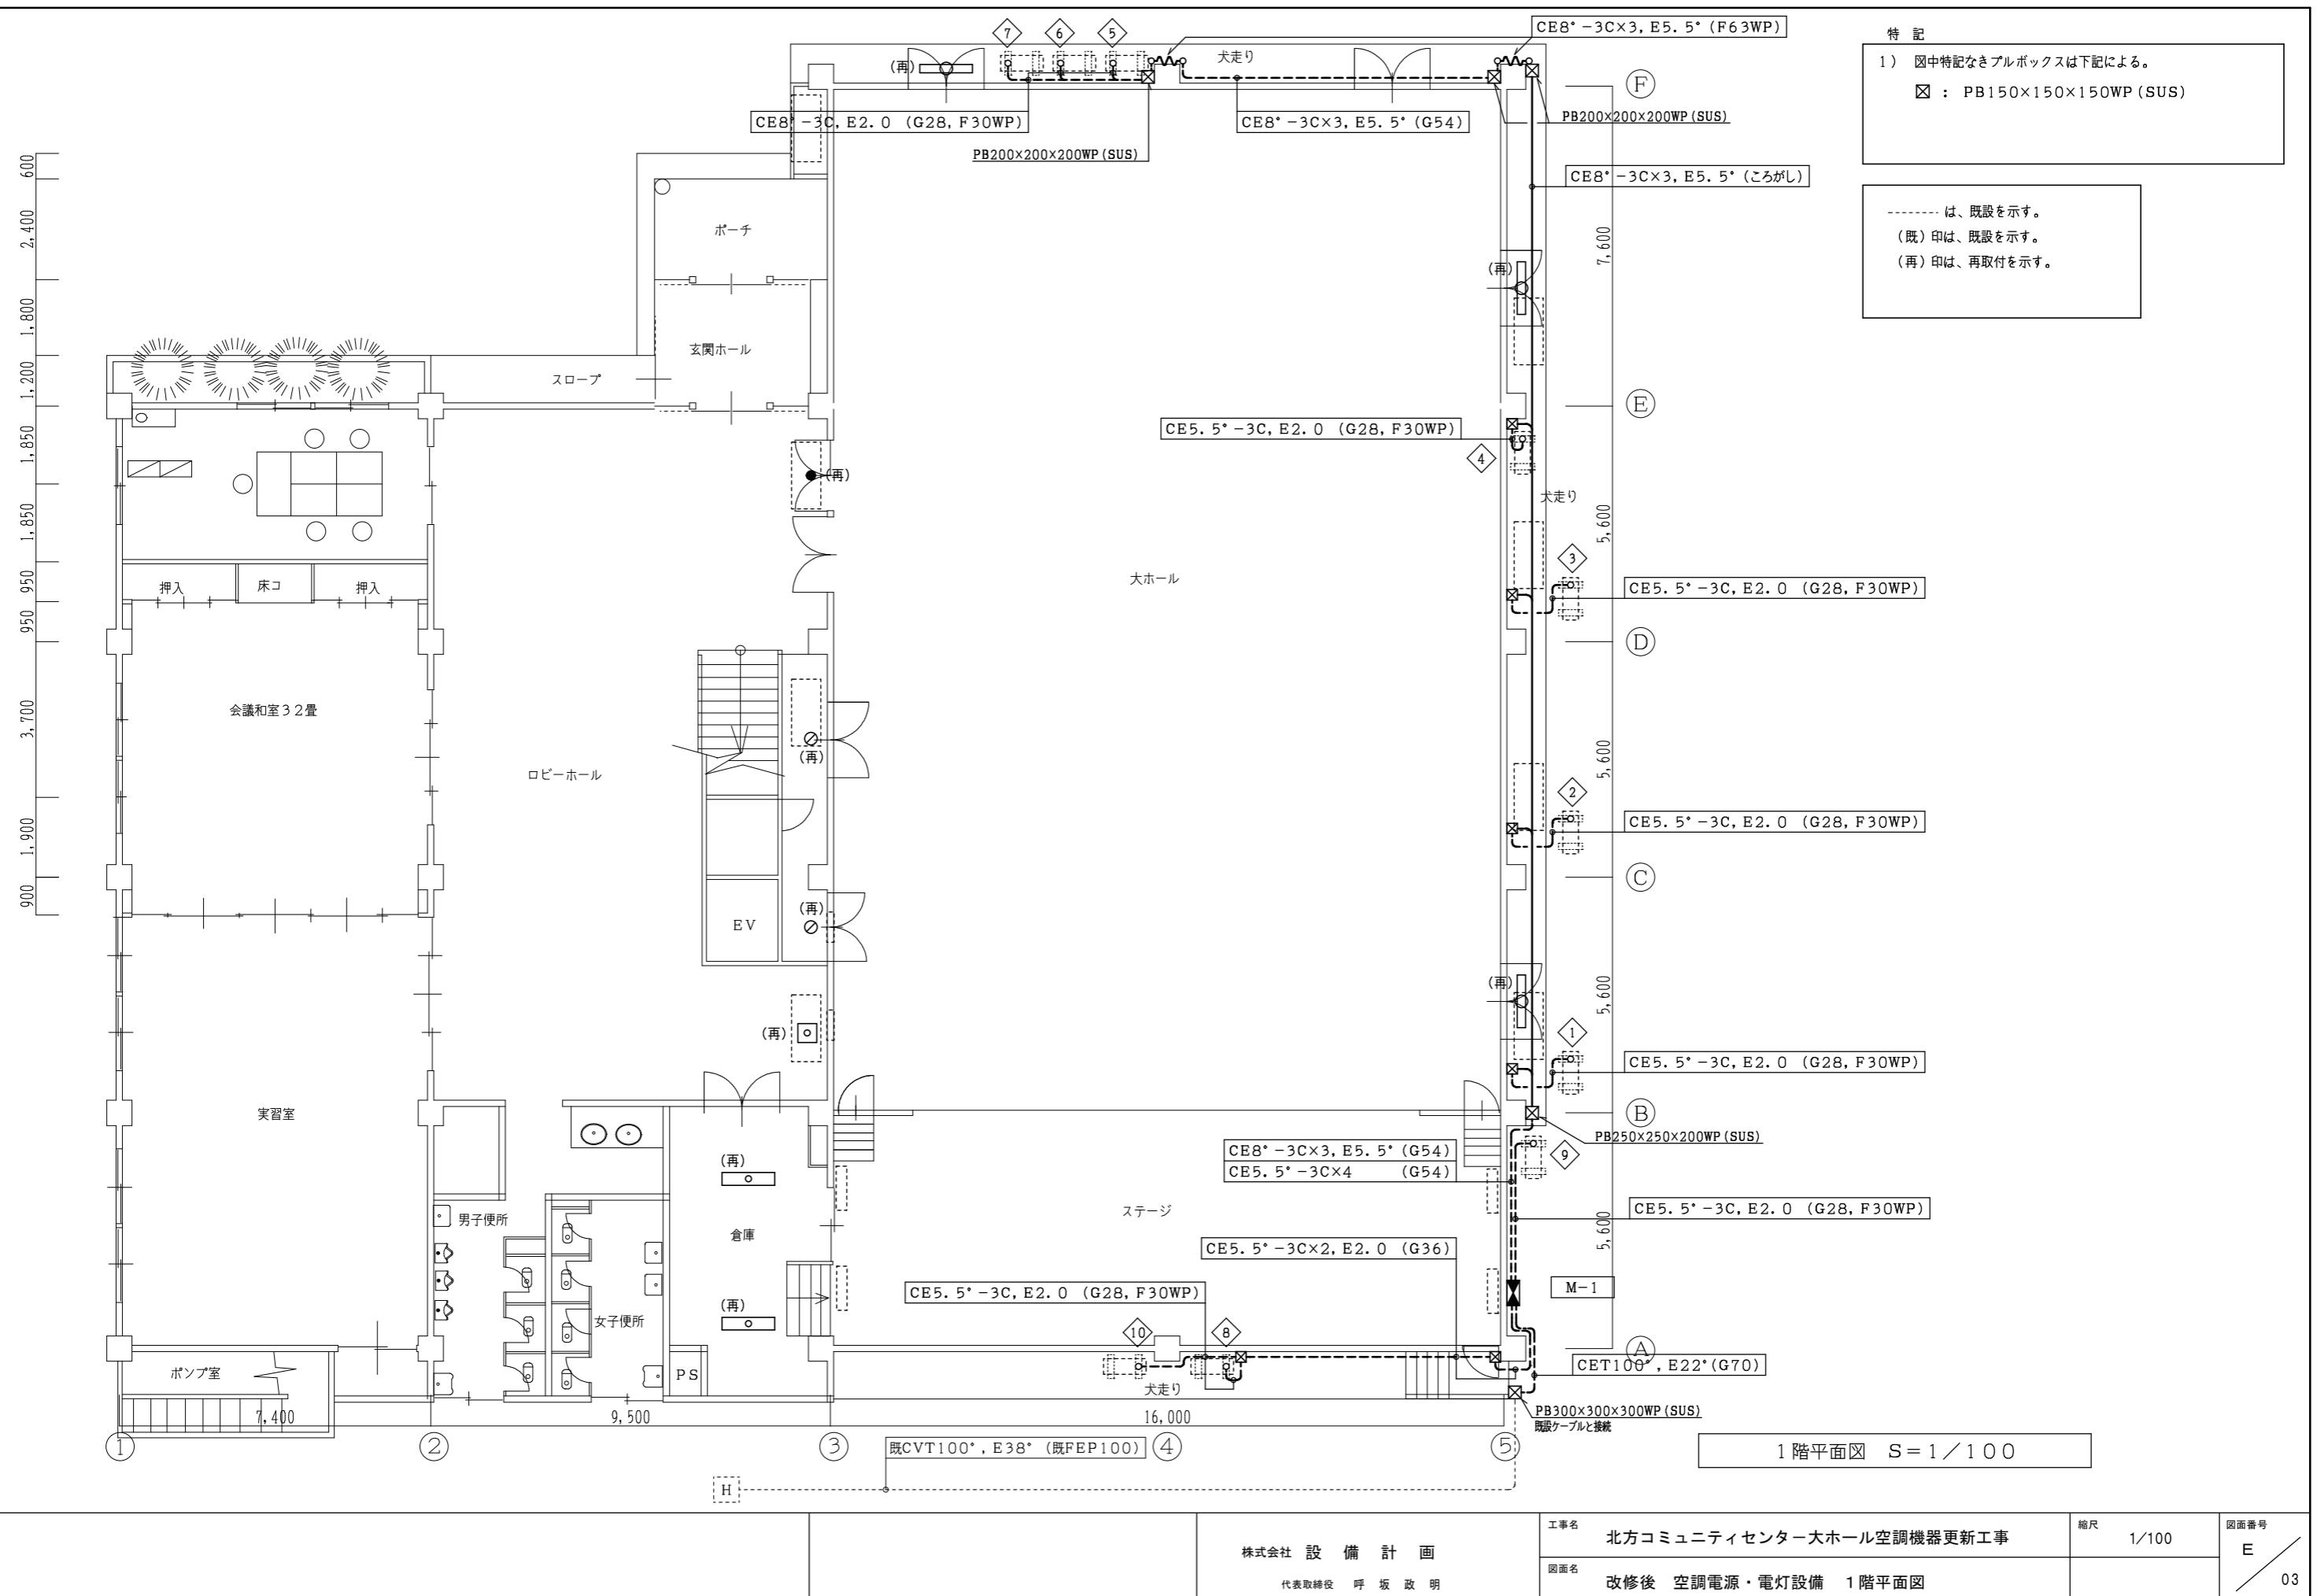

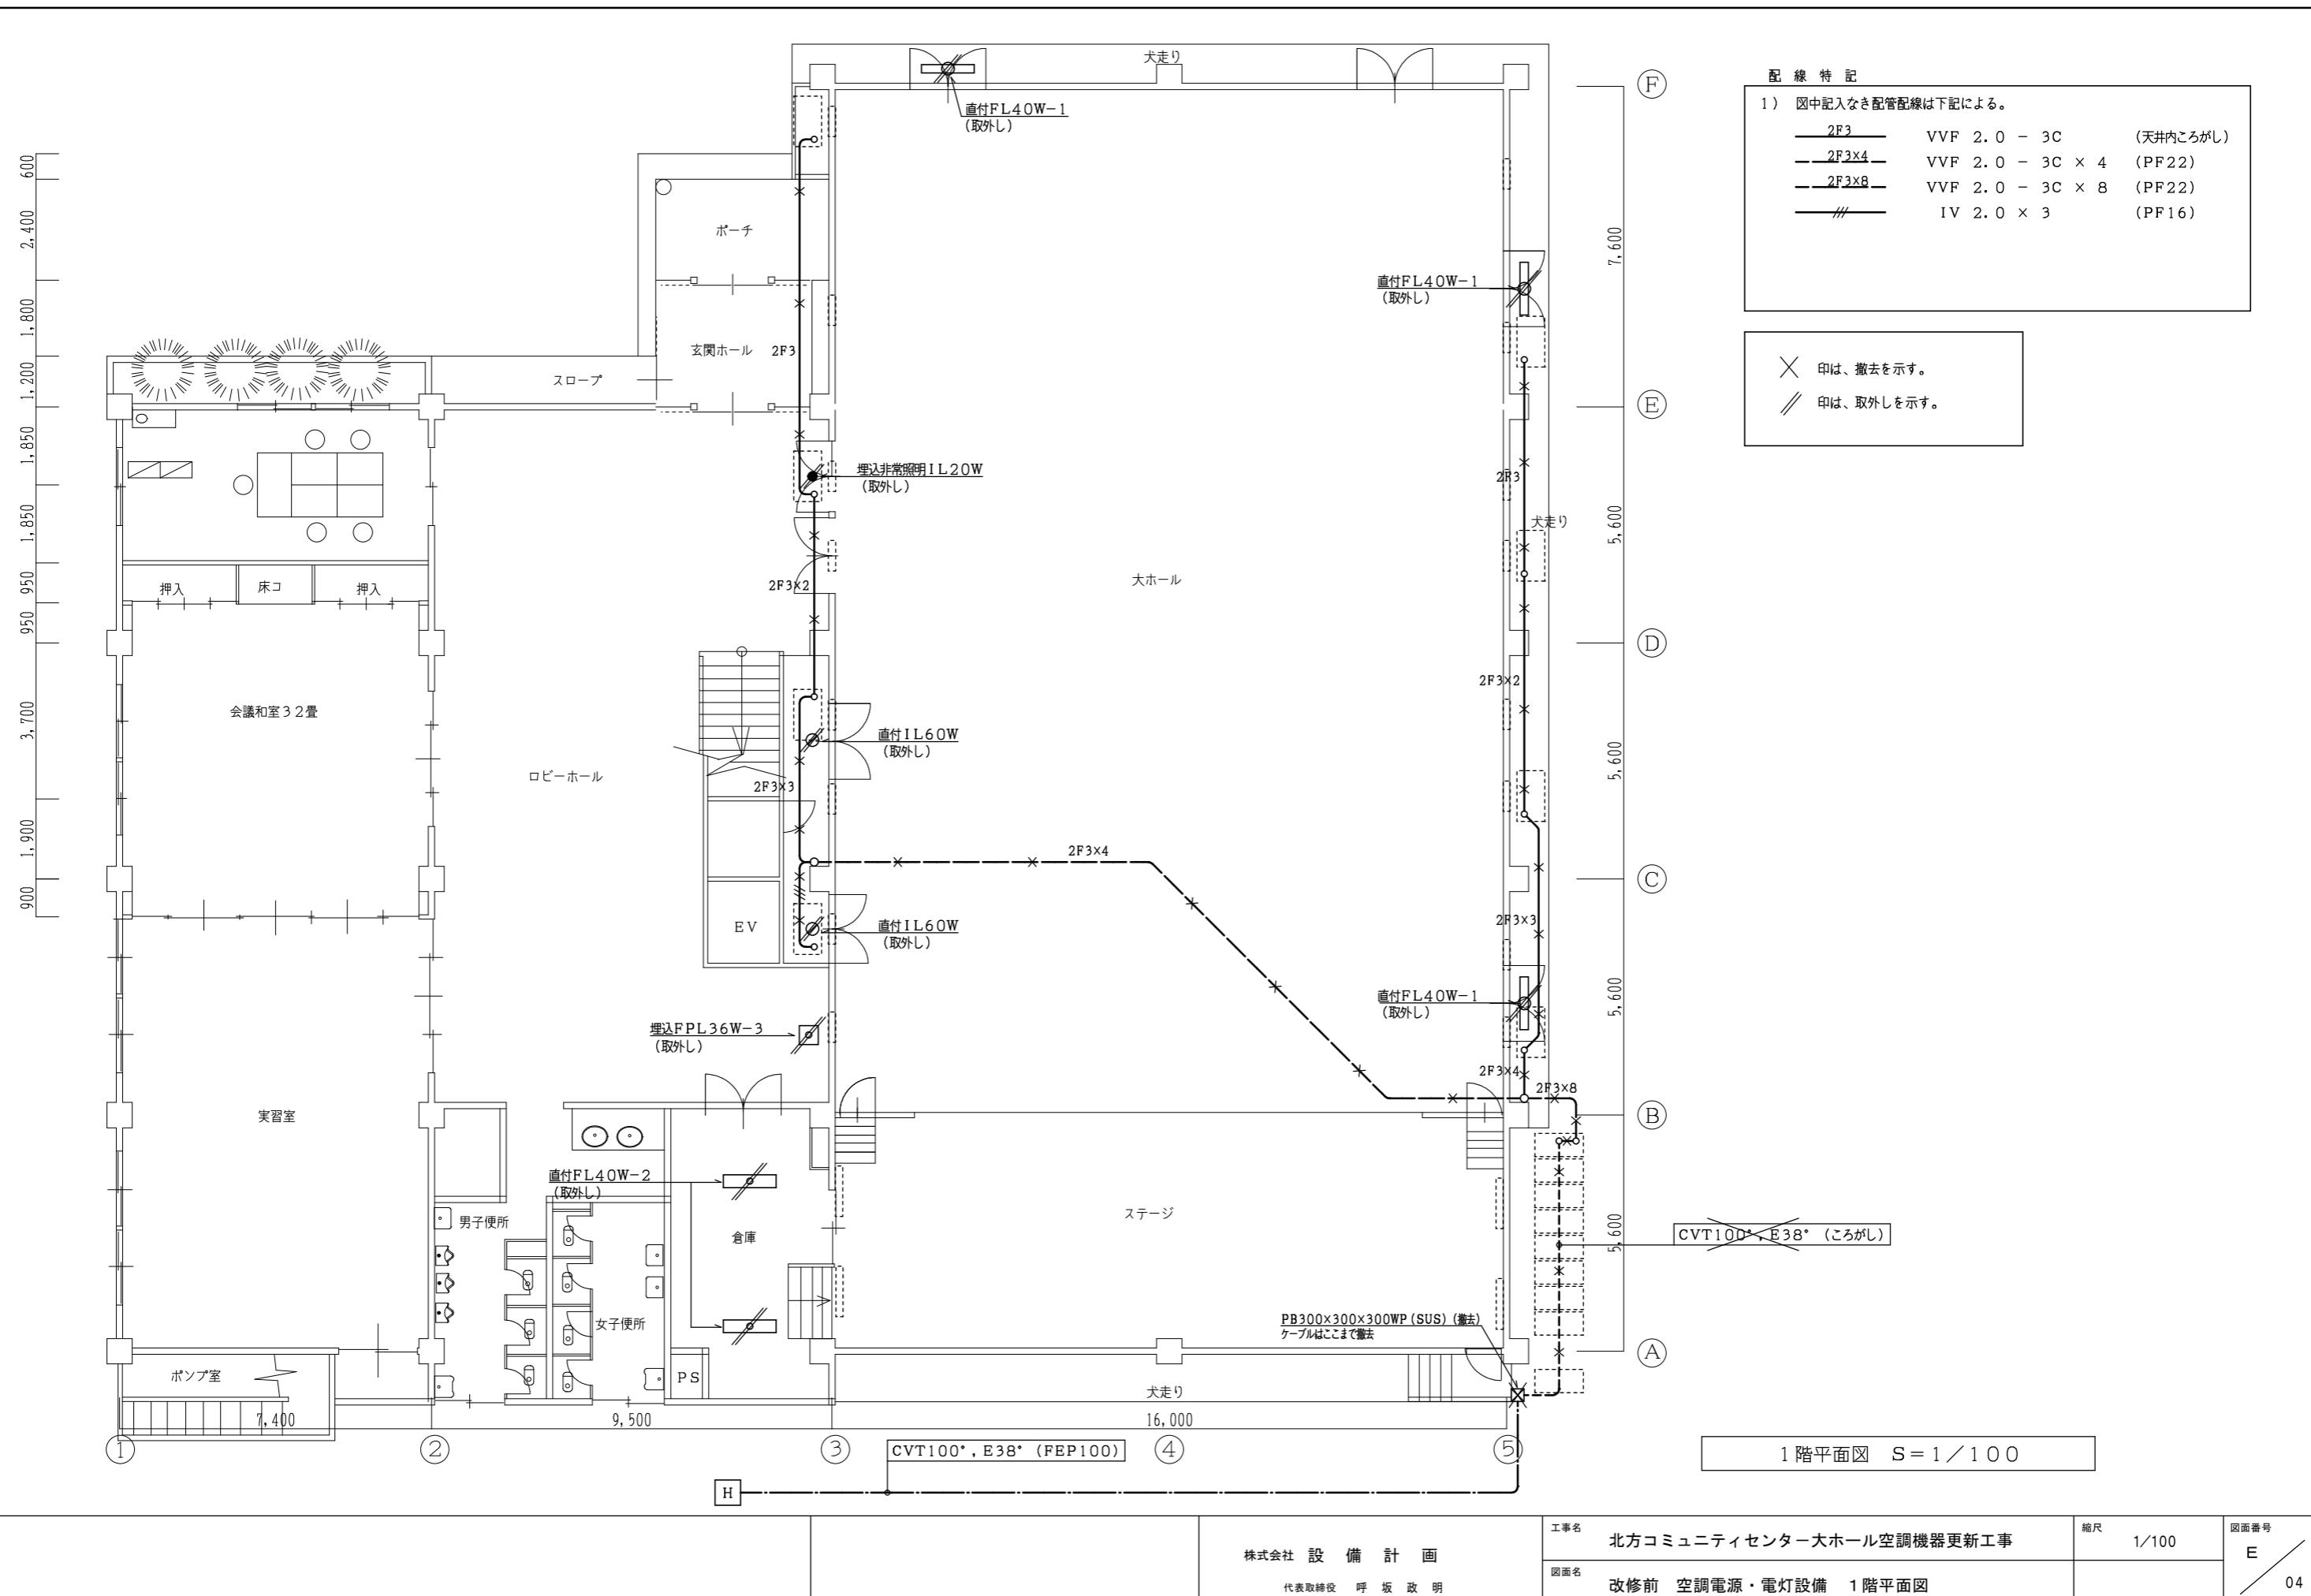

## 参考数量書

工事名称 北方コミュニティセンター大ホール空調機器更新工事

[工事概要]

三原市本郷町上北方

用途、構造、面積	
工事範囲	一式
別途発注工事	
工 期	契約締結日の翌日から 令和 7年6月30日までを工期とする。
一般事項	

《工事予算内訳》 設計金額 ¥ (税込み)

〈内訳〉

区分	金額	摘要
工事価格		
消費税額		
設計金額		

## 工事費内訳

名 称	数 量	単 位	金 頓	備 考
直接工事費				
機械設備工事	1	式		
電気設備工事	1	式		
建築工事	1	式		
計				
共通費				
共通仮設費	1	式		
現場管理費	1	式		
一般管理費等	1	式		
計				
工事価格	1	式		
消費税等相当額	1	式		消費税率 10 %
工事費	1	式		

工事種別内訳

## 機械設備工事 種目別内訳

## 電氣設備工事 種目別内訳

建築工事 種目別内訳

## 機械設備工事 科目別内訳

機械設備工事

## 電氣設備工事 科目別内訳

## 建築工事 科目別内訳

建筑工事

## 機械設備工事 中科目別内訳

機械設備工事

## 電気設備工事 中科目別内訳

電氣設備工事

## 建築工事 中科目別内訳

建筑工事

## 機械設備工事 細目別内訳

## 機械設備工事 細目別内訳

機械設備工事		空気調和設備		配管設備		
名 称	摘 要	数 量	单 位	单 価	金 領	備 考
冷媒用 断熱材被覆銅管	9.52外径( 3/8B) 液管 厚10mm以上	147	m			
冷媒用 断熱材被覆銅管	15.88外径( 5/8B) ガス管 厚20mm以上	147	m			
排水・硬質ポリ 塩化ビニル管 (VP)	屋内一般 25A	17	m			
EM-EEPケーブル (基準単価)	2.0mm- 3C ころがし	147	m			
ダクト用たわみ継手		8	m			
ユニバーサル形吹出口	VHS 700 300	1	個			
スリット形吸込口	GV 300 700	1	個			
個別リモコン		4	個			
機械はつり(ダイヤモ ンドカッターによる 配管用貫通口) 取付費	200mm程度 100mm	6	か所			
保温工事		1	式			別紙 00-0002
既設管接続		1	式			別紙 00-0003
計						別紙 00-0004



## 機械設備工事 細目別内訳

## 機械設備工事 細目別内訳

## 電氣設備工事 細目別内訳

## 電氣設備工事 細目別内訳

## 電氣設備工事 細目別内訳

## 電氣設備工事 細目別内訳

## 建築工事 細目別内訳

## 機械設備工事 別紙明細

## 機械設備工事 別紙明細

機械設備工事		空気調和設備		配管設備		
名 称	摘 要	数 量	单 位	单 価	金 領	備 考
取付費		1	式			別紙 00-0002
エバーサル形吹出口 取付費	~ 0.30	1	個			
スリット形吸込口 取付費	~ 0.5	1	個			
リモコン 取付費		4	個			
計						
保温工事		1	式			別紙 00-0003
冷温水管等 保温 (基準単価)	グラスウール 屋外露出,浴室 ステンレス鋼板 100A	57	m			
排水管 保温	グラスウール 天井内,ボイドシャフト内 アルミガラス化粧筒 25A	8	m			
計						
既設管接続		1	式			別紙 00-0004
配管切断 (樹脂管類) ・手間のみ	配管切断 25A 保温有	10	か所			
計						

## 機械設備工事 別紙明細

## 機械設備工事 別紙明細

## 電氣設備工事 別紙明細

## 電気設備工事 別紙明細

電気設備工事		動力設備			動力幹線	
名 称	摘 要	数 量	单 位	单 価	金 領	備 考
盤類		1	式			別紙 00-0010
動力盤	M-1	1	面			
計						
電線		1	式			別紙 00-0011
600V耐燃性ホリエレ ン絶縁電線(EM-IE)	22mm ²	4	m			
計						
ケーブル		1	式			別紙 00-0012
EM-CETケーブル	100mm ² 管内	4	m			
計						
電線管		1	式			別紙 00-0013
厚鋼電線管 (G)	露出配管(塗装有) 70mm	4	m			
計						

## 電氣設備工事 別紙明細

電気設備工事		動力設備			動力幹線	
名 称	摘 要	数 量	単 位	单 価	金 額	備 考
ボックス類		1	式			別紙 00-0014
ブルボックスSS形 防水(SUS)	300×300×300	1	個			
ブルボックス用 接地端子(ET)		1	個			
計						
撤去費		1	式			別紙 00-0015
600V絶縁電線 撤去	38mm ² × 1本 再使用しない	5	m			
600V CVTケーブル 撤去	100mm ² ピット・天井	5	m			
ブルボックスWP-SUS 撤去	300×300×300	1	個			
計						

電気設備工事 別紙明細

電気設備工事		動力設備			動力分岐	
名 称	摘 要	数 量	单 位	单 価	金 領	備 考
電動機等接続		1	式			別紙 00-0016
電動機結線	直入始動方式	10	台			
計						
電線		1	式			別紙 00-0017
600V耐燃性ポリエチレン絶縁電線(EM-IE)	2.0mm	103	m			
600V耐燃性ポリエチレン絶縁電線(EM-IE)	5.5mm2	42	m			
計						
ケーブル		1	式			別紙 00-0018
EM-CEケーブル	5.5mm2- 3C 管内	85	m			
EM-CEケーブル	5.5mm2- 3C ピット・天井	38	m			
EM-CEケーブル	8mm2- 3C 管内	69	m			
EM-CEケーブル	8mm2- 3C ピット・天井	76	m			
計						

## 電気設備工事 別紙明細

電気設備工事		動力設備			動力分岐	
名 称	摘 要	数 量	单 位	单 価	金 頓	備 考
電線管		1	式			別紙 00-0019
厚鋼電線管 (G)	露出配管(塗装有) 28mm	44	m			
厚鋼電線管 (G)	露出配管(塗装有) 36mm	12	m			
厚鋼電線管 (G)	露出配管(塗装有) 54mm	21	m			
金属製 可とう電線管(F) (ビニル被覆有)	(30) エキスパンション用等	10	m			
金属製 可とう電線管(F) (ビニル被覆有)	(63) エキスパンション用等	2	m			
計						
ボックス類		1	式			別紙 00-0020
プロボックスSS形 防水(SUS)	150×150×150	7	個			
プロボックスSS形 防水(SUS)	200×200×200	1	個			
プロボックスSS形 防水(SUS)	250×250×200	1	個			
プロボックス用 接地端子(ET)		9	個			
計						

## 電氣設備工事 別紙明細

## 電気設備工事 別紙明細

電気設備工事 発生材処理						
名 称	摘 要	数 量	单 位	单 価	金 領	備 考
スクラップ処分費		1	式			別紙 00-0022
ステンレスくず		6.42	kg			
1号銅線くず		30.38	kg			
ナゲット処理		50.86	kg			
計						
産業廃棄物処分費		1	式			別紙 00-0023
廃プラスチック類		0.02	t			
計						
産業廃棄物運搬		1	式			別紙 00-0024
運搬機械運転 (トラック)	普通用 2t 積	1	運転日			
計						

## 建築工事 別紙明細

### 共通仮設費（積上分） 明細

### 現場管理費（積上分）明細