

図番	図面名称	図番	図面名称	図番	図面名称	図番	図面名称	図番	図面名称
A-01	図面リスト	A-51	第一理科室 平面詳細図						
A-02	改修工事特記仕様書(1)	A-52	男子・女子更衣室・理科準備室1・2・第一理科室 展開図						
A-03	改修工事特記仕様書(2)	A-53	被服室・被服準備室 平面詳細図						
A-04	改修工事特記仕様書(3)	A-54	被服室・被服準備室 展開図						
A-05	改修工事特記仕様書(4)	A-55	視聴覚室・視聴覚準備室 平面詳細図						
A-06	改修工事特記仕様書(5)	A-56	スタジオ・調整室 平面詳細図・断面展開図						
A-07	改修工事特記仕様書(6)	A-57	視聴覚室 断面展開図						
A-08	改修工事特記仕様書(7)	A-58	視聴覚室 展開図						
A-09	配置図・付近見取り図	A-59	美術室・美術準備室 平面詳細図						
A-10	一般事項・敷地概要・建物概要・工事概要	A-60	美術室・美術準備室 展開図						
A-11	外部仕上・内部仕上表-1	A-61	コンピューター室 平面詳細図						
A-12	内部仕上表-2	A-62	コンピューター室 展開図						
A-13	内部仕上表-3	A-63	音楽室・音楽準備室・書庫 平面詳細図						
A-14	内部仕上表-4	A-64	音楽室・音楽準備室 展開図						
A-15	内部仕上表-5	A-65	1階・2階 家具・廊下廻り掲示板等 配置図						
A-16	改修前 1階・2階平面図 撤去概要	A-66	3階・R階 家具・廊下廻り掲示板等 配置図						
A-17	改修前 3階・R階平面図 撤去概要	A-67	家具詳細図(1)						
A-18	改修後 1階・2階平面図	A-68	家具詳細図(2)						
A-19	改修後 3階・R階平面図	A-69	家具詳細図(3)						
A-20	改修後 立面図	A-70	家具詳細図(4)						
A-21	改修後 1階・2階天井伏図	A-71	家具詳細図(5)						
A-22	改修後 3階・R階天井伏図	A-72	家具詳細図(6)						
A-23	1階・2階 建具配置図	A-73	家具詳細図(7)						
A-24	3階・R階 建具配置図	A-74	外壁改修工事特記仕様書(1)						
A-25	建具表(1)	A-75	外壁改修工事特記仕様書(2)						
A-26	建具表(2)	A-76	外壁改修工事特記仕様書(3)						
A-27	建具表(3)	A-77	外壁クラック改修工事詳細図(1)						
A-28	建具表(4)	A-78	外壁クラック改修工事詳細図(2)						
A-29	建具表(5)	A-79	外壁クラック改修工事詳細図(3)						
A-30	矩計図	A-80	内壁 クラック改修 1階・2階平面図						
A-31	階段平面詳細図	A-81	内壁 クラック改修 3階・R階平面図						
A-32	階段断面詳細図	A-82	仮設計画図1(参考)						
A-33	普通教室 平面詳細図 展開図	A-83	仮設計画図2(参考)						
A-34	会議室1 平面詳細図 展開図	A-84	仮設計画図3(参考)						
A-35	改修前 玄関A ホール 男子・女子便所 倉庫1 平面詳細図								
A-36	改修後 玄関A ホール 倉庫1・5・6 平面詳細図								
A-37	改修前・後 男子便所 倉庫6 展開図								
A-38	玄関A 断面詳細図								
A-39	下足室 詳細図								
A-40	保健室・通級指導 平面詳細図								
A-41	保健室・通級指導 展開図								
A-42	カウンセリングルーム・玄関B・給食配膳室 平面詳細図								
A-43	カウンセリングルーム・給食配膳室 展開図 玄関B 断面詳細図								
A-44	会議室2 展開図								
A-45	放送室・倉庫2 平面詳細図 断面詳細図								
A-46	調理室・調理準備室 平面詳細図								
A-47	調理室・調理準備室 展開図								
A-48	図書室・司書室 平面詳細図								
A-49	図書室・司書室 展開図								
A-50	男子更衣室・女子更衣室・理科準備室1・理科準備室2 平面詳細図								

※図面番号A-02からA-84の工事名称については、図面番号A-01の工事名称に読み替えるものとする。

御注文先	三原市殿	御承認		年月日		中電技術コンサルタント株式会社 広島市南区出汐2丁目3番30号 TEL:082(2)501501-8	建設コンサルタント登録 第26 第378号 1級建築士事務所 登録18(1)第1252号 1級建築士登録 第23385号 藤本 誠 二	校閲 (実)	設計 (実)	設計年月日 2020.03	工事名称 久井中学校長寿命化改修工事(建築主体工事)	図面番号 A-01
							1級建築士登録 第 262345 号 坂本 直				図面名称 図面リスト	縮尺 —

1. 工事概要
1. 工事名称: 久井中学校 長寿化改修工事 (建築工事)
2. 工事場所: 三原市久井町下津735番地
3. 敷地面積: 25,069.00㎡
4. 構造規模: 校舎(棟番号1-1)鉄筋コンクリート造3階建て 延床面積1,816㎡
校舎(棟番号1-2)鉄筋コンクリート造3階建て 延床面積2,007㎡

5. 工事種目 建築改修工事
設備改修工事
6. 別途工事
7. 調査協力について
本工事は工事中及び竣工後、次の調査を行うものとする。発注者より連絡があれば対応すること。

8. 公共災害防止措置
(1) 工事実施に伴い、工期開始前以外の第三者の生命、身体及び財産の危険、並びに迷惑を防止するために必要な措置をとること
(2) 上記において、「建設工事公共災害防止対策要綱(平成9年1月12日付、建設事務次官通達)」に基づき実施すること

9. 現状復旧
工事に際し、隣接建物等に被害を及ぼした場合は、速やかに現状復旧を行うこと
10. 主要資材等
(1) 主要資材を搬入しようとする場合は、場内広域内に定置場・仮置き場を有する業者に発注するものとし、予め搬入の条件を所定資材等搬入業者等に注意書に通知することとする

II. 建築改修工事仕様
1. 調査及び特記仕様書に記載されている事項は、すべて国土交通省大臣官庁官庁事務次官通達「公共建築改修工事標準仕様書(建築工事編)(平成28年8月)【平成28年3月改定】」以下、「改修標準仕様書」という。以下、「改修標準仕様書」を指す。

Table with 3 columns: 項目 (Item), 特記事項 (Remarks), 備考 (Notes). Contains detailed specifications for construction materials, safety measures, and site management.

7. 建設発生土
※建設発生土の発生場所・発生量・発生時期・発生場所の記載は、必ず記載すること。
※建設発生土の発生場所は、建設発生土発生箇所(「発生箇所」)に指定されている箇所を指す。

8. 建設発生土の処理
建設発生土の処理は、設計図書に規定する品質及び性能を有するものとし、次の(1)から(4)を満たすものとする

9. 建設発生土の品質等
(1) 本工事に使用する材料は、設計図書に定める品質及び性能の他、発注者による品質及び性能を有するものとする

10. 建設発生土の品質等
(1) 本工事に使用する材料は、設計図書に定める品質及び性能の他、発注者による品質及び性能を有するものとする

Table listing various construction materials and their specifications, such as concrete, steel, and insulation.

11. 建設発生土の品質等
(1) 本工事に使用する材料は、設計図書に定める品質及び性能の他、発注者による品質及び性能を有するものとする

12. 建設発生土の品質等
(1) 本工事に使用する材料は、設計図書に定める品質及び性能の他、発注者による品質及び性能を有するものとする

13. 建設発生土の品質等
(1) 本工事に使用する材料は、設計図書に定める品質及び性能の他、発注者による品質及び性能を有するものとする

Table with 3 columns: 工事種目 (Construction Item), 実施時期 (Implementation Period), 実施場所 (Implementation Location). Lists specific tasks and their timing.

14. 建設発生土の品質等
(1) 本工事に使用する材料は、設計図書に定める品質及び性能の他、発注者による品質及び性能を有するものとする

15. 建設発生土の品質等
(1) 本工事に使用する材料は、設計図書に定める品質及び性能の他、発注者による品質及び性能を有するものとする

16. 建設発生土の品質等
(1) 本工事に使用する材料は、設計図書に定める品質及び性能の他、発注者による品質及び性能を有するものとする

17. 建設発生土の品質等
(1) 本工事に使用する材料は、設計図書に定める品質及び性能の他、発注者による品質及び性能を有するものとする

18. 建設発生土の品質等
(1) 本工事に使用する材料は、設計図書に定める品質及び性能の他、発注者による品質及び性能を有するものとする

19. 建設発生土の品質等
(1) 本工事に使用する材料は、設計図書に定める品質及び性能の他、発注者による品質及び性能を有するものとする

20. 建設発生土の品質等
(1) 本工事に使用する材料は、設計図書に定める品質及び性能の他、発注者による品質及び性能を有するものとする

21. 建設発生土の品質等
(1) 本工事に使用する材料は、設計図書に定める品質及び性能の他、発注者による品質及び性能を有するものとする

Table with 3 columns: 工事種目 (Construction Item), 実施時期 (Implementation Period), 実施場所 (Implementation Location). Lists specific tasks and their timing.

22. 建設発生土の品質等
(1) 本工事に使用する材料は、設計図書に定める品質及び性能の他、発注者による品質及び性能を有するものとする

23. 建設発生土の品質等
(1) 本工事に使用する材料は、設計図書に定める品質及び性能の他、発注者による品質及び性能を有するものとする

24. 建設発生土の品質等
(1) 本工事に使用する材料は、設計図書に定める品質及び性能の他、発注者による品質及び性能を有するものとする

25. 建設発生土の品質等
(1) 本工事に使用する材料は、設計図書に定める品質及び性能の他、発注者による品質及び性能を有するものとする

26. 建設発生土の品質等
(1) 本工事に使用する材料は、設計図書に定める品質及び性能の他、発注者による品質及び性能を有するものとする

27. 建設発生土の品質等
(1) 本工事に使用する材料は、設計図書に定める品質及び性能の他、発注者による品質及び性能を有するものとする

28. 建設発生土の品質等
(1) 本工事に使用する材料は、設計図書に定める品質及び性能の他、発注者による品質及び性能を有するものとする

29. 建設発生土の品質等
(1) 本工事に使用する材料は、設計図書に定める品質及び性能の他、発注者による品質及び性能を有するものとする

Table with 3 columns: 工事種目 (Construction Item), 実施時期 (Implementation Period), 実施場所 (Implementation Location). Lists specific tasks and their timing.

Table with 4 columns: Item No., Description, Specifications, and Remarks. Includes sections for exterior wall repair, tile replacement, and waterproofing.

Table with 2 columns: Item No. (e.g., 1.4, 1.6, 1.7, 1.8, 1.9) and Description (e.g., 自動式上向き引戸装置, 重量シャッター, オーバーヘッドドア, 本固建築, ガラス). Includes detailed specifications and material requirements.


Table with 2 columns: Item No. (e.g., 20, 21, 22, 23) and Description (e.g., ガラス留め材, ガラスブロック積み, ガラス用フィルム, 付帯電気設備). Includes technical details and material specifications.

Table with 2 columns: Item No. (e.g., 5, 6, 7, 8) and Description (e.g., 造作用集材, 床張り用合板, 防露防湿処理). Includes material specifications and application details.

Table with 2 columns: Item No. (e.g., 10, 12, 13, 14) and Description (e.g., ゴム床タイル, カーペット敷き, 合成樹脂床材, フローリング張り). Includes material specifications and application details.

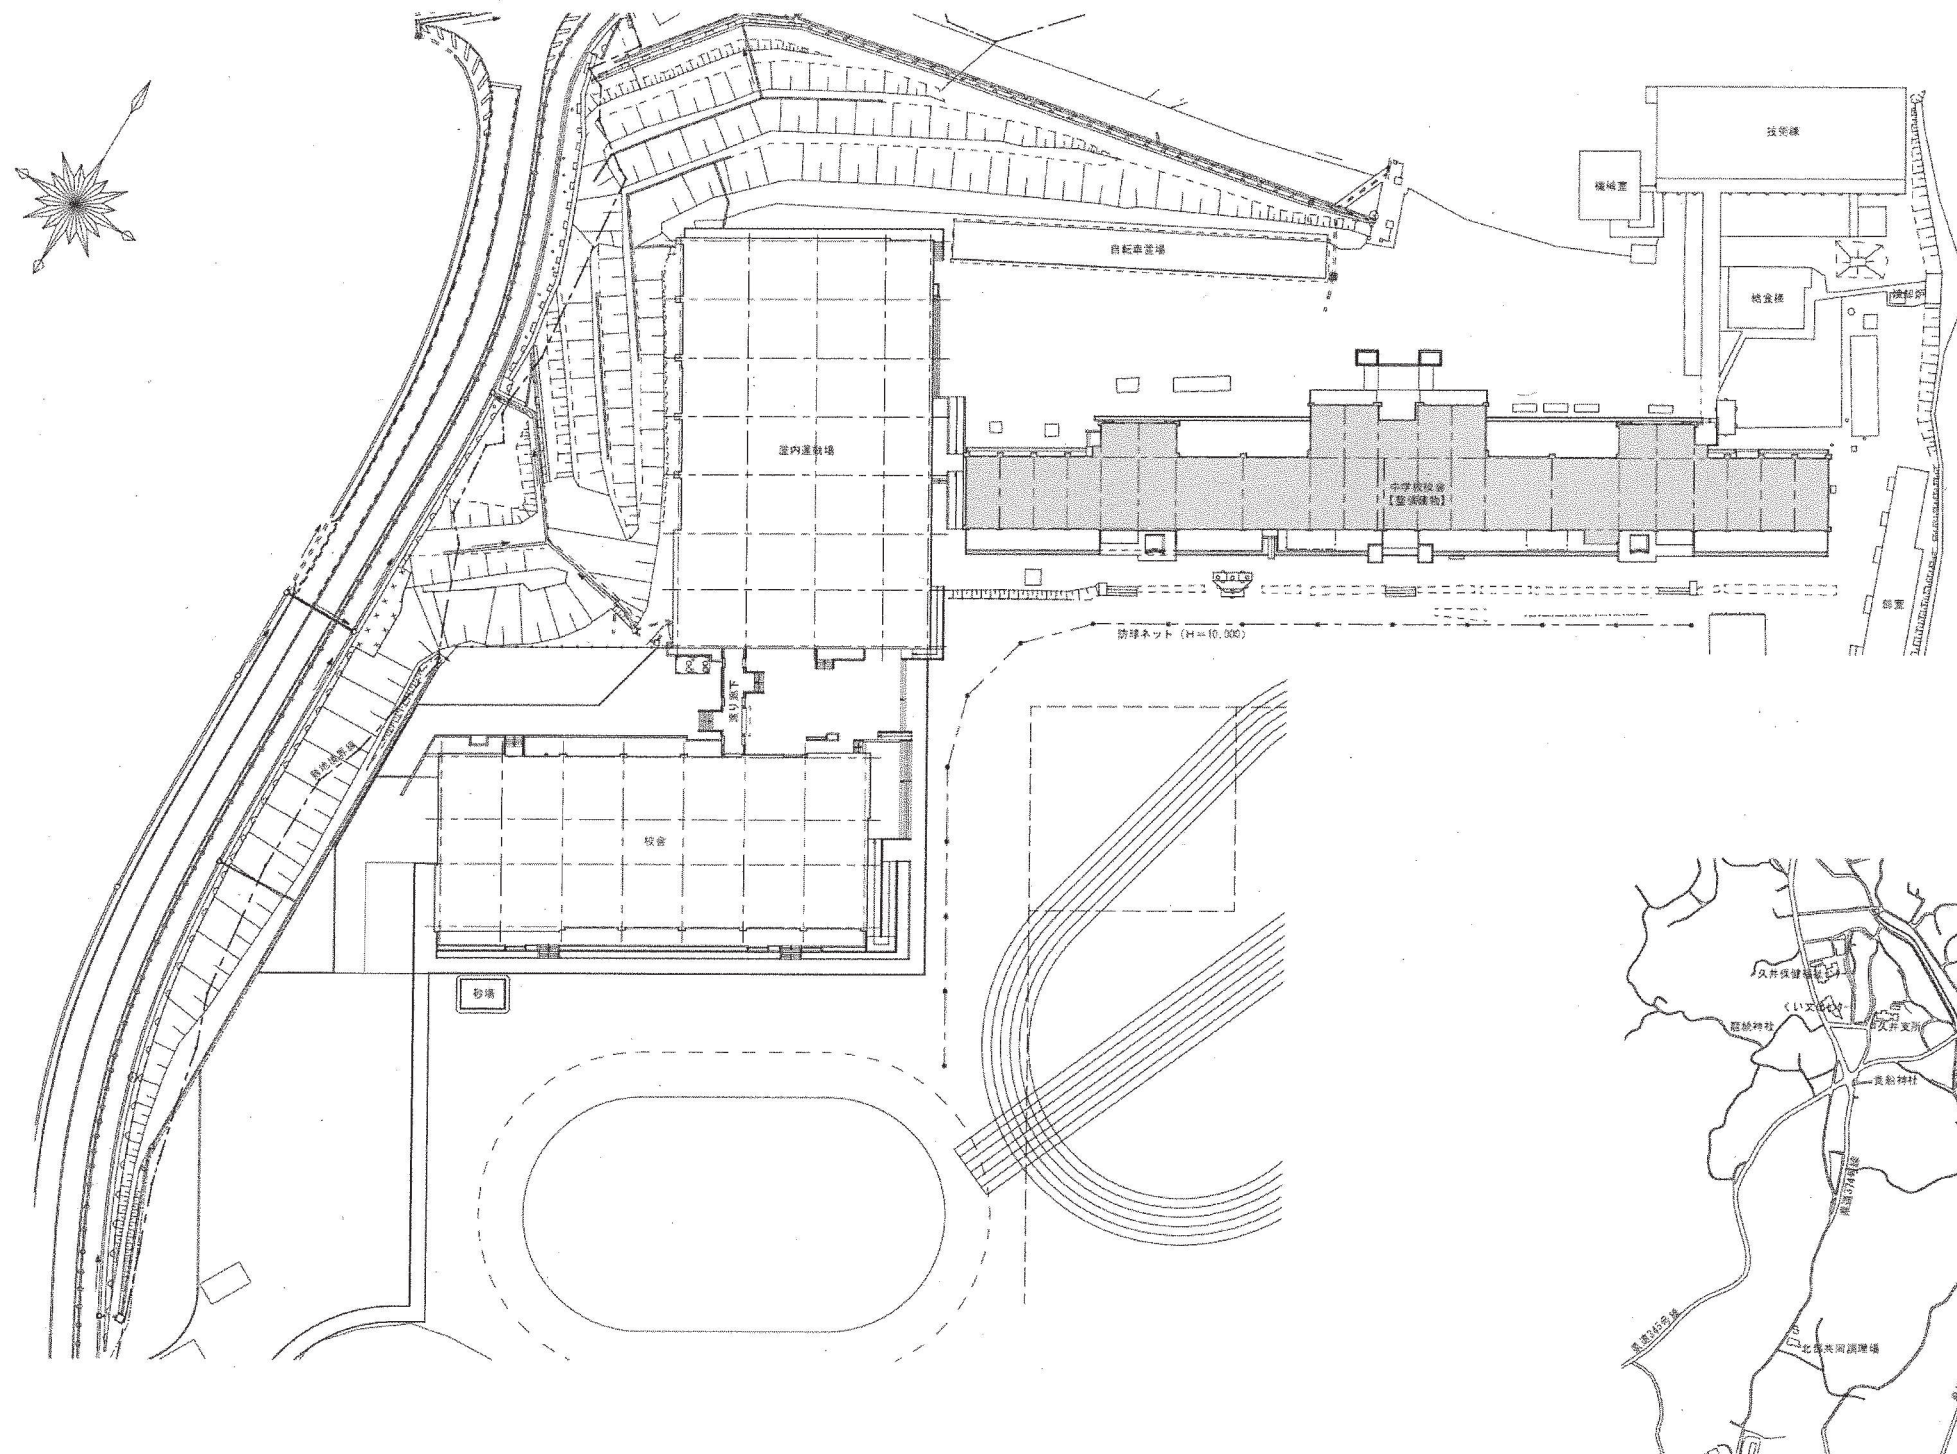

配置図 SCALE 1/500

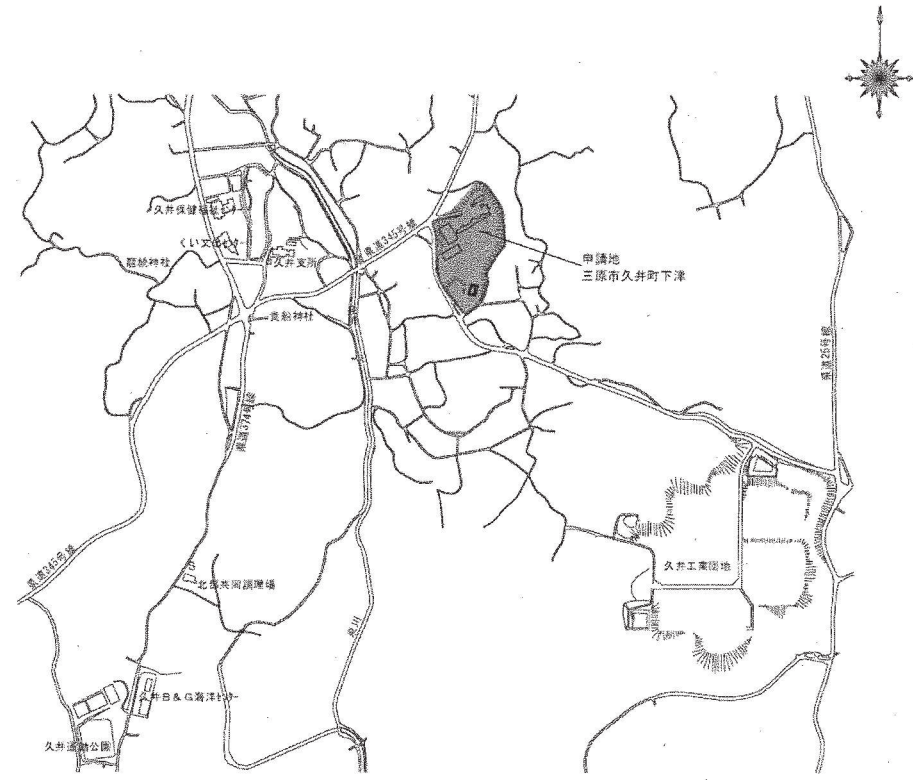

付近見取り図



御注文先 三原市殿	御承認	記事 年月日	中電技術コンサルタント株式会社 東京都港区新橋2丁目3番30号 TEL:03(5561)2001 FAX:03(5561)2002	設計コンサルタント 藤野 誠司 氏 1級建築士事務所 登録第01130020号 1級建築士登録 藤野 誠司 氏 第33895号	監理 1級建築士事務所 藤野 誠司 氏 第249246号	図面番号 2020.03	工事名称 久井中学校長寿命化改修1期工事(建築主体工事) 図面名称 配置図・付近見取り図	図面番号 A-09 縮尺 1/500
--------------	-----	-----------	--	--	------------------------------------	-----------------	---	-----------------------------

※A2: 50%縮小


外部仕上表											
名称	改修前	改修後	名称	改修前	改修後	名称	改修前	改修後			
大 走 上	高圧洗浄機(高圧コンクリート打)	既設のまま	壁 紙 上	ゴムシート防水(POS工法)	既設シート防水下地調整の上塗りシート防水 t=1.5 (高反射タイプ、 接着工法) (新設) (除去部 全体の5%見込む)	建 具 上	ステンレス製ドア	建具表に依る			
	砕石敷込み(高圧コンクリート打)	既設のまま		立上り部: ゴムシート防水アルミ合巻挿入	立上り部: ゴムシート防水アルミ合巻挿入(新設)		アルミ製ドア	建具表に依る			
市 木 上	モルタル塗コテ挿入 H=450	クラック補修高圧洗浄下地調整の上塗り塗材E吹付(新設) H=450	バラベツト 上	立上り部: ゴムシート防水(POS工法)	既設シート防水除去下地調整の上塗りシート防水 t=1.5 (新設)	壁 紙 上	壁紙: 壁紙ビバフ756	既設下地調整の上SOP塗(新設)			
				アルミアングル挿入	既設アルミアングル除去後アルミアングル(新設)		養生管: スチールパイプ 100φSOP	既設下地調整の上SOP塗塗替え(新設)			
外 窓 上	モルタル塗 吹付タイル	1期工事部分: 3期工事部分: クラック・浮き部補修高圧洗浄の上 可とう防湿層塗材E吹付(アクリルシリコン樹脂仕上) (新設)	バルコニー 上	床: 防水モルタル塗目地切の上塗り防水(ウレタン)	既設塗布防水下地調整の上塗り防水(新設)	階段室A	階段: ゴムシート防水(POS工法)	既設シート防水下地調整の上塗りシート防水 t=1.5 (高反射タイプ、 接着工法) (新設)			
	階段室廻り :モルタル塗吹付タイル	2期工事部分: 既設吹付タイル除去 (高圧洗浄機付ディスクグラインダーケレン工法・随時養生)		窓木: 防水モルタルの上塗り防水(ウレタン)	既設塗布防水下地調整の上塗り防水(新設)		外壁工事: 手摺	ケレン清掃の上SOP塗塗替え(新設)	既設シート防水除去後シート防水 t=1.5 (高反射タイプ) (新設)		
	下窓入口脇廻り :モルタル塗吹付タイル	クラック・浮き部補修高圧洗浄の上塗り塗材E吹付(アクリルシリコン樹脂仕上) (新設)		扉: 防水モルタルの上塗り防水	手摺: 角パイプ SOP塗		ケレン清掃の上SOP塗塗替え(新設)	手摺: 角パイプ SOP塗	ケレン清掃の上SOP塗塗替え(新設)	既設アルミアングル除去後アルミアングル(新設)	
	コーキング: 打継目地・化粧目地・サッシ廻り等	既設コーキング除去後コーキング打直し 15x15 (新設)		壁: 防水モルタルの上塗り防水	RD		RD除去後(除去) 改修用ドレン (新設)	RD	RD除去後(除去) (新設)	RD除去後(除去) (新設)	
柱・変型 上	モルタル塗 吹付タイル	1期工事部分: 3期工事部分: クラック・浮き部補修高圧洗浄の上 可とう防湿層塗材E吹付(アクリルシリコン樹脂仕上) (新設)	梁 上	鉄筋: SOP塗	ケレン清掃の上SOP塗塗替え(新設)	階段室B	階段: ゴムシート防水(POS工法)	既設シート防水下地調整の上塗りシート防水 t=1.5 (高反射タイプ、 接着工法) (新設)			
	階段室廻り :モルタル塗吹付タイル	2期工事部分: 既設吹付タイル除去 (高圧洗浄機付ディスクグラインダーケレン工法・随時養生)		D通り5・7・11・12・15・17通り目隠しパネル	ケレン清掃の上SOP塗塗替え(新設)		スチール製SOP塗	ケレン清掃の上SOP塗塗替え(新設)	既設シート防水除去後シート防水 t=1.5 (高反射タイプ) (新設)		
道 上	コーキング: 打継目地・化粧目地・サッシ廻り等	既設コーキング除去後コーキング打直し 15x15 (新設)	金 物 上	タラップ(塀部)	ケレン清掃の上SOP塗塗替え(新設)		高圧水噴霧機(塗布防水)	高圧水噴霧機塗布防水(新設) 3.450x1.400xH150			
	壁: 防水モルタルの上塗り防水	既設塗布防水下地調整の上塗り防水(新設)		フード: ステンレス製	既設のまま						

内部仕上表									
階	室名	床	天井	壁	壁	天井	塗装	電気	備考
各階内通	廊下	改修前	±0 2.820	C モルタルコテ挿入 塩ビシート t=2.5貼	木製巾木SOP塗	高さ 100	C モルタルコテ挿入EP塗 W T2合板 t=5.5 床下地SOP塗	L85 有孔PB t=9.5 EP塗 塗膜: モルタルコテ挿入EP塗	固定指示板等
		改修後	±0 2.820	C 既設仕上除去下地調整の上 長尺塩ビシート t=2.0 張(新設)	既設仕上下地調整の上SOP塗塗替え(新設)	高さ 100	C 既設仕上下地調整の上EP塗塗替え(新設) W 既設仕上下地調整の上SOP塗塗替え(新設)	既設のまま 塗膜: 既設仕上下地調整の上EP塗塗替え(新設)	既設LED 木製建具・枠: 下地調整の上塗り塗替え(新設) クラック補修 防火シャッター: 調整 補修: 下地調整の上塗り塗替え(新設)
	階段室A	改修前	適天	C モルタルコテ挿入 塩ビシート t=2.5貼	モルタルコテ挿入EP塗	高さ 100	C モルタルコテ挿入EP塗	C 段差: ソノライト吹付 天井部分: ソノライト吹付	固定指示板等
		改修後	適天	既設のまま	既設仕上下地調整の上 EP塗塗替え(新設)	高さ 100	C 既設仕上下地調整の上 EP塗塗替え(新設)	段差: 既設仕上下地調整の上内塗り塗材E吹付(新設) 天井部分: 既設仕上下地調整の上内塗り塗材E吹付(新設) 扉上端: 既設仕上下地調整の上内塗り塗材E吹付(新設)	SOP 既設LED 補修: 下地調整の上塗り塗替え(新設) 手摺子: スチール角パイプ 19x19 #130 ケレン清掃の上SOP塗塗替え(新設) 防火シャッター: 防火戸: 調整
(1~3階) 使用(西)	改修前	2.700	C モルタルコテ挿入 塩ビシート t=2.5貼	床材立上げ	高さ 100	C モルタルコテ挿入EP塗	C 段差: ソノライト吹付 天井部分: ソノライト吹付	固定指示板等	
		改修後	2.700	既設のまま	既設仕上下地調整の上 EP塗塗替え(新設)	高さ 100	C 既設仕上下地調整の上 EP塗塗替え(新設)	段差: 既設仕上下地調整の上内塗り塗材E吹付(新設) 天井部分: 既設仕上下地調整の上内塗り塗材E吹付(新設) 扉上端: 既設仕上下地調整の上内塗り塗材E吹付(新設)	SOP 既設LED 補修: 下地調整の上塗り塗替え(新設) 手摺子: スチール角パイプ 19x19 #130 ケレン清掃の上SOP塗塗替え(新設) 防火シャッター: 防火戸: 調整
(1~2階) 使用(東)	改修前	2.700	C モルタルコテ挿入 塩ビシート t=2.5貼	床材立上げ	高さ 100	C 既設仕上下地調整の上 EP塗塗替え(新設)	L85 化粧ケイカル板	既設のまま	既設LED
		改修後	2.700	既設のまま	既設のまま	高さ 100	既設のまま	既設のまま	既設のまま
1 階	玄関A	改修前	-100 2.950	C 磁器タイル張	大谷石	高さ 220	C モルタルコテ挿入EP塗	L85 PB t=9.5下地EP塗	固定指示板等
		改修後	-100 2.950	既設のまま	既設のまま	高さ 220	C 既設仕上下地調整の上 EP塗塗替え(新設)	既設のまま	既設のまま 補修: 下地調整の上塗り塗替え(新設)

(共通事項)	(下地部材)	(塗料部材)	(材 料)
・柱型 : 特記なき限り壁仕上に準ずる ・梁型 : 特記なき限り壁仕上に準ずる ・既レベルはFLからの高さを示す。	C : コンクリート CB : ブロック張 MO : モルタル LGS : 経塗膜下地 W : 床 木床張 ALC : ALC張 壁 : 不燃断熱	OP : 油性顔料ペイント塗 AP : アクリル樹脂エマルジョン塗 VP : 塩化ビニル樹脂エマルジョン塗 SOP : 合成樹脂顔料ペイント塗 PU : 2液型ポリウレタンエマルジョン塗 EP : 合成樹脂エマルジョンペイント塗 MSP : マスチック塗材塗 CL : クリアラッカー塗 FSP : 常温乾燥型フッ素樹脂エマルジョン塗 MP : 多彩塗料塗 FE : フタル酸樹脂エマルジョン塗 EP (G) : フッ素合成樹脂エマルジョンペイント塗 TP : 合成樹脂エマルジョン塗料塗	UC : ウレタン樹脂ワニス塗 OS : 油性ステイン塗 MSB : マスチック塗材塗 GW : グラスウール SUS : ステンレス SGP : 配管用炭素鋼製管

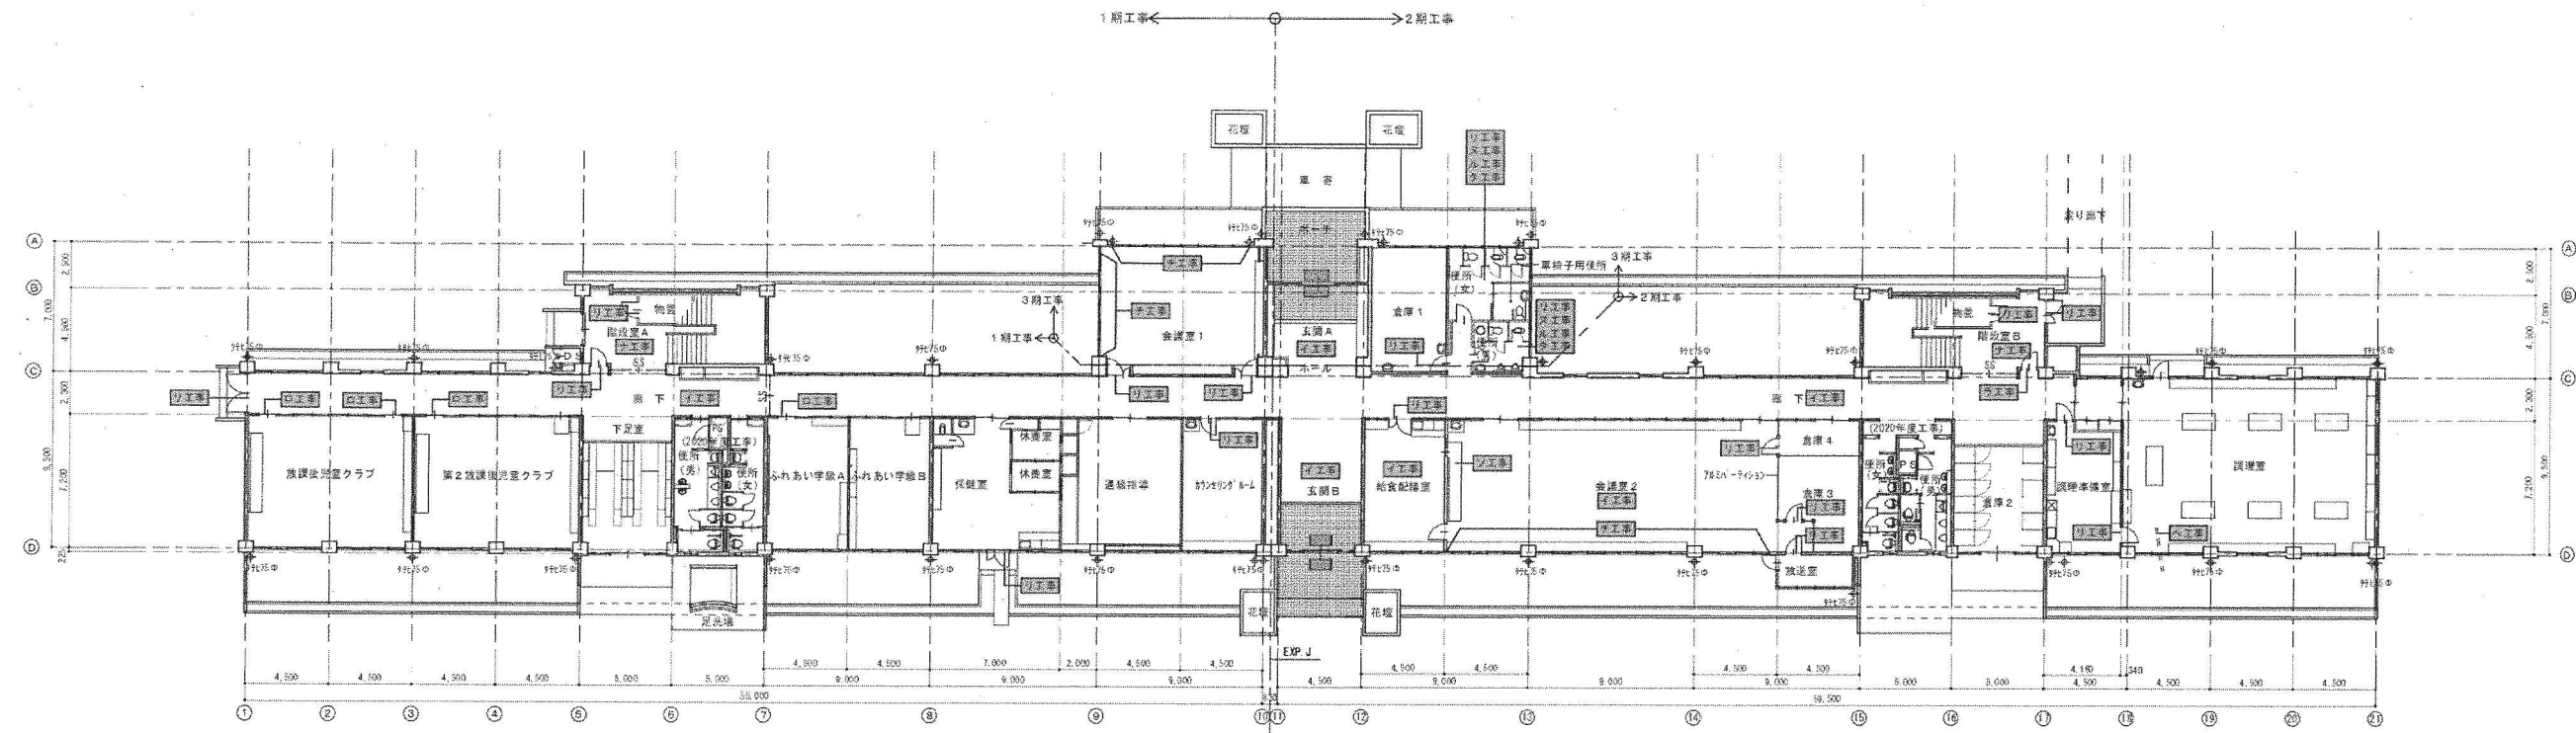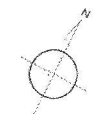

改修前 1階平面図 撤去概要 1/200

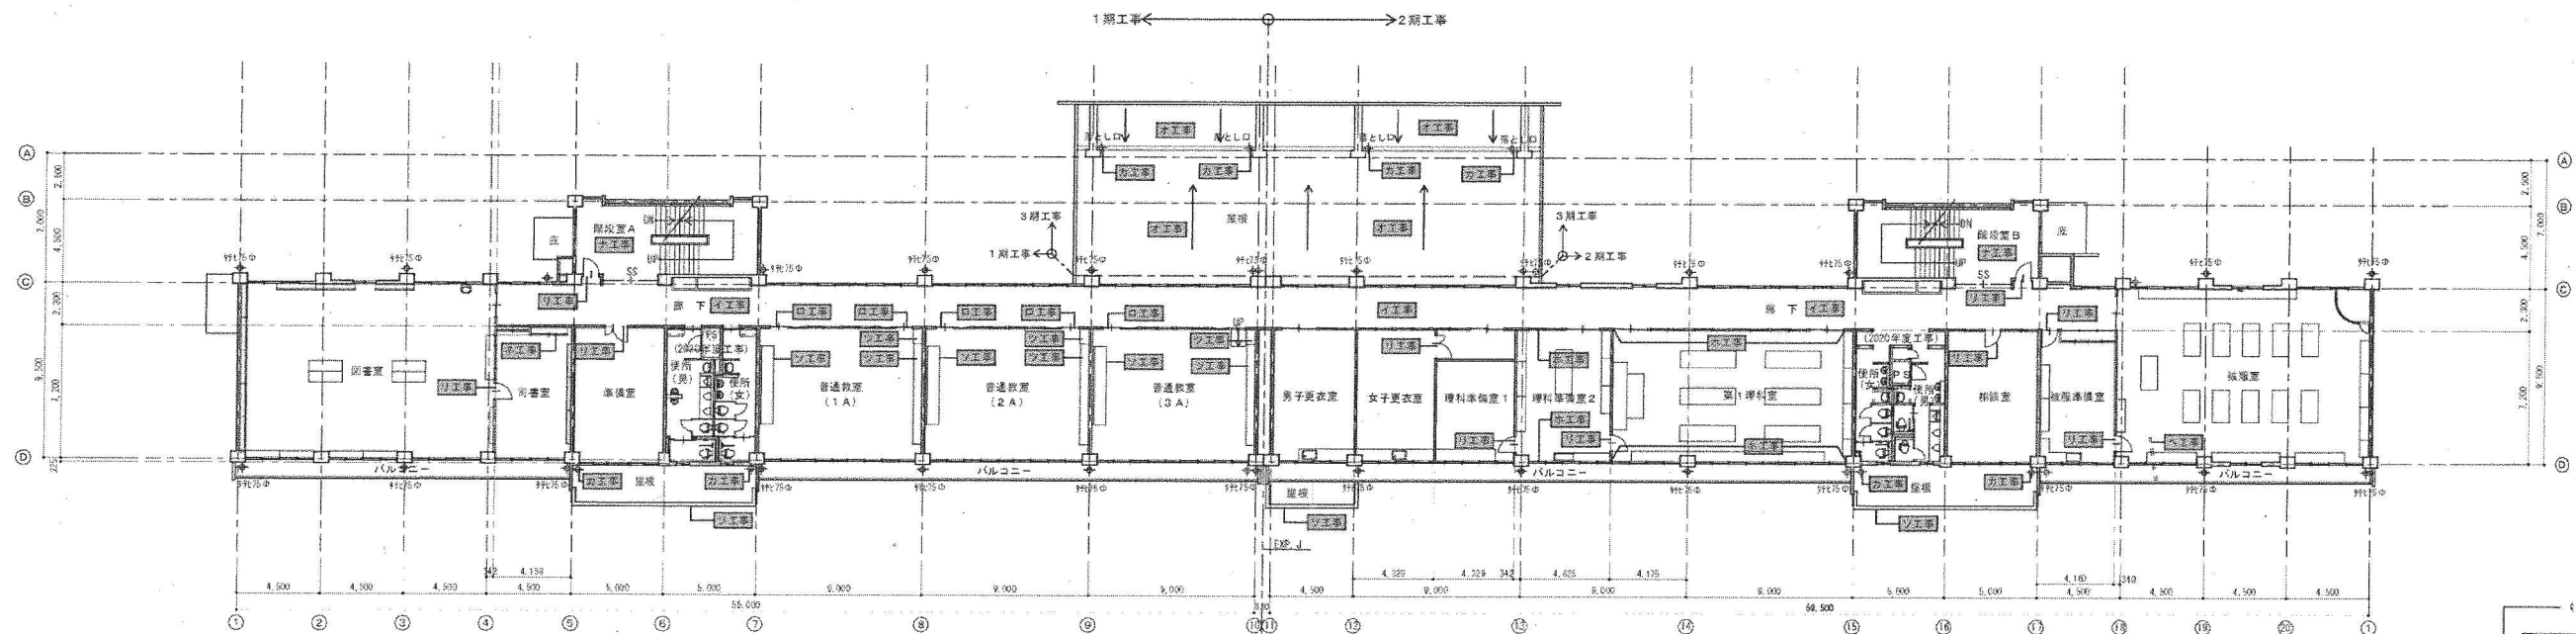


改修前 2階平面図 撤去概要 1/200

- 【凡 例】
- コンクリート壁
 - LGS間仕切
 - 木間仕切
 - G目壁
 - ※ 壁 柱
 - 今回工事範囲を示す。


記号	工事概要	記号	工事概要	記号	工事概要	記号	工事概要	工事概要
撤去	床ビニール貼付 (撤去)	撤去	テレビ台 (撤去)	撤去	穴あきシナ台座 1等 (撤去)	撤去	教卓ロッカー (撤去)	
撤去	片引戸：レール (撤去)	撤去	ブラインド (撤去)	撤去	RD撤去	撤去	収納庫 (撤去)	
撤去	スクリーン (撤去)	撤去	開き戸 ドアチェック (撤去)	撤去	ビニールクロス貼 (撤去)	撤去	階段天板・控板、ソノライト床付部 (撤去) (床裏裏面付ディスクグラインダーケレン工法、随時養生)	
撤去	シアカーテン (撤去)	撤去	便器・洗面器及び配管類 (撤去) 設備工事	撤去	窓名札	撤去	建具：(撤去) 特共	
撤去	遮光カーテン (撤去)	撤去	便所網でスクリーン (撤去)	撤去	湯沸水用基礎 (撤去)			
撤去	煙突及び天付金物 (撤去)	撤去	立上り部：シート防水撤去及び防水押入金物 (撤去) 片面部分5%の撤去を要込む	撤去	押入金物 (撤去)			

※A3: 50%縮小

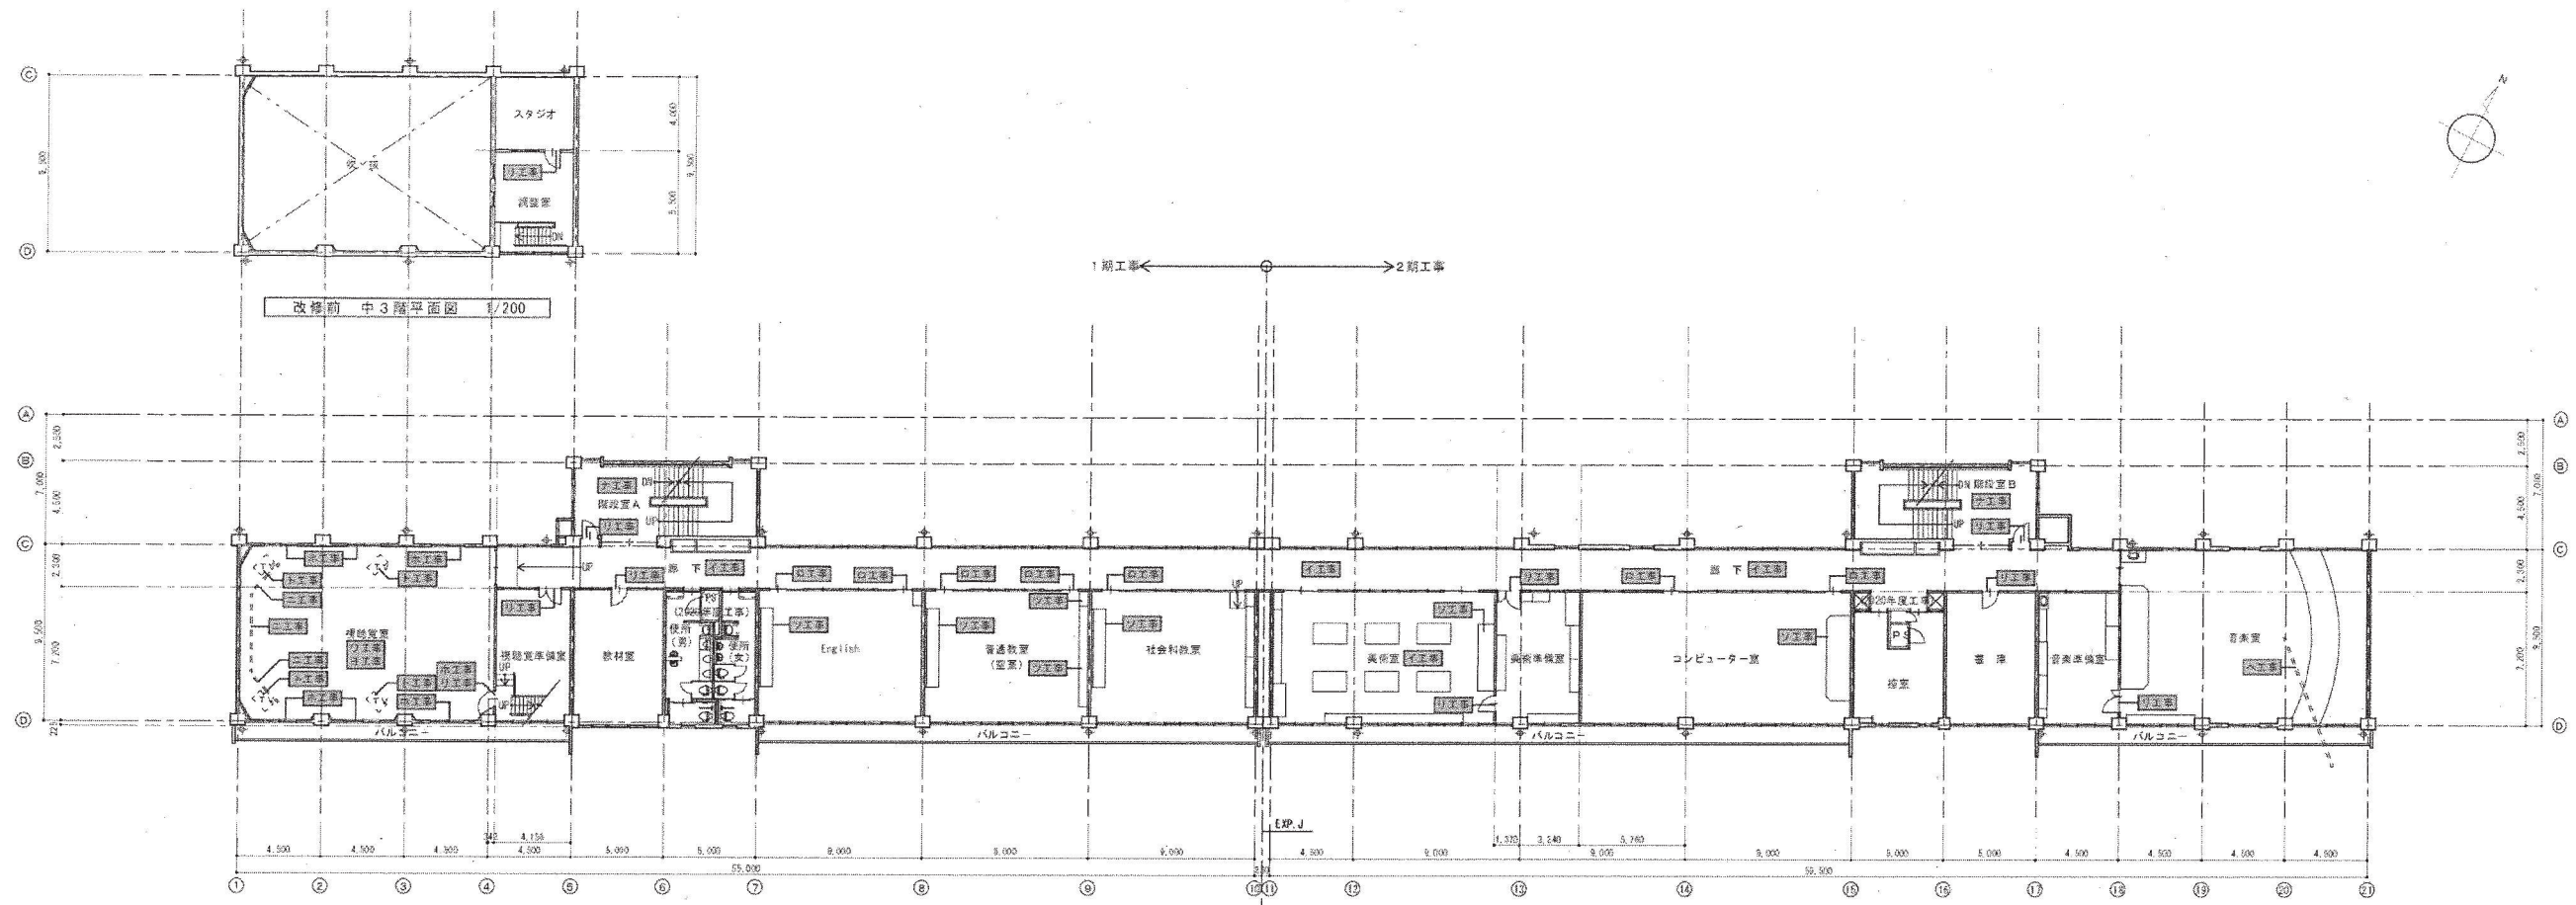

改修前 中3階平面図 1/200

1期工事 ← → 2期工事

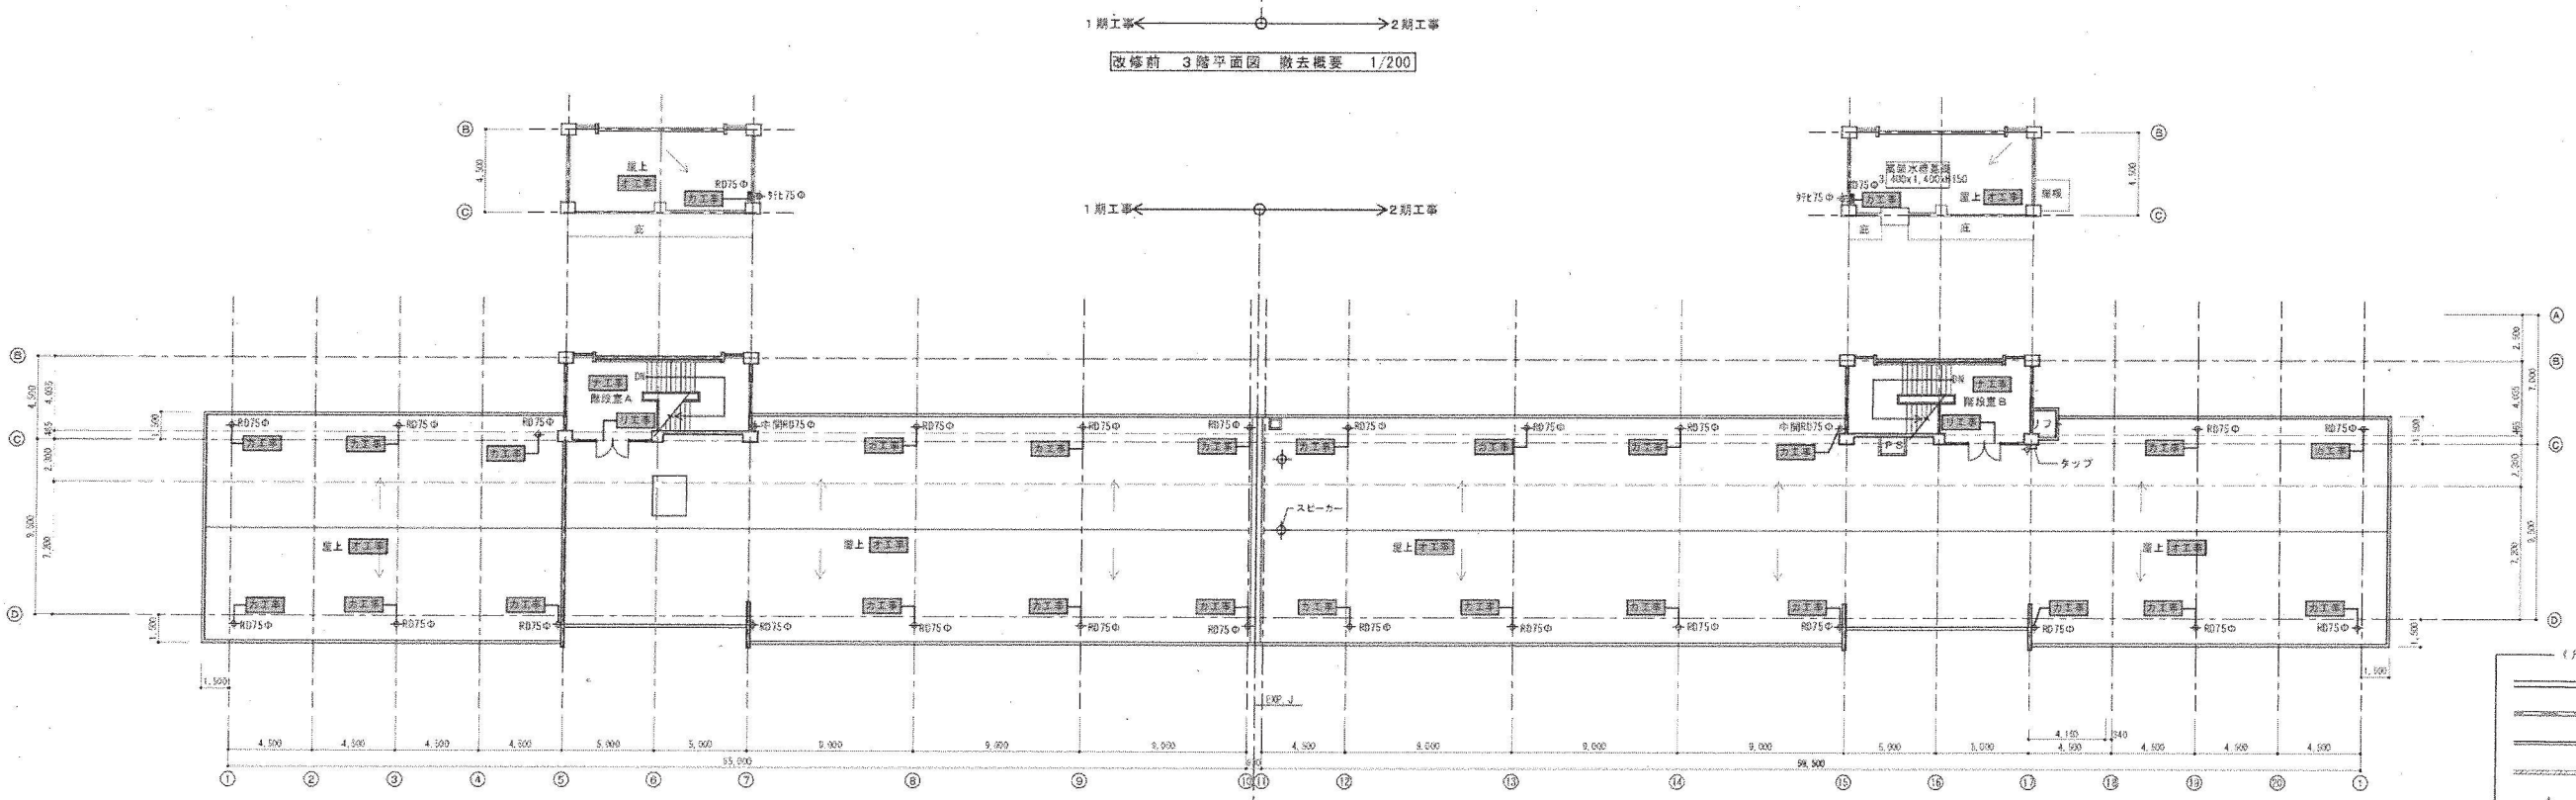

改修前 3階平面図 撤去概要 1/200

1期工事 ← → 2期工事





改修前 R階平面図 撤去概要 1/200

1期工事 ← → 2期工事



- 【凡 例】
- コンクリート壁
 - L.G.8間仕切り
 - 木間仕切り
 - C.B.壁
 - +
 壁
 - 今期工事範囲を示す。

記号	工事概要	記号	工事概要	記号	工事概要	記号	工事概要	記号	工事概要
撤去	床シート貼り (撤去)	撤去	テレビ台 (撤去)	撤去	穴あきシンク台 (撤去)	撤去	教室ロッカー (撤去)		
撤去	片引戸：レール (撤去)	撤去	ブラインド (撤去)	撤去	R.D.撤去	撤去	収納庫 (撤去)		
撤去	スクリーン (撤去)	撤去	扉：ドアチェック (撤去)	撤去	ビニールクロス貼 (撤去)	撤去	階段天井・段差：ゾノライト吹付部 (撤去) (集塵装置付ディスクライダークレジット工法、防塵養生)		
撤去	シタ合板 (撤去)	撤去	便器・洗面器及び配管類 (撤去) 設備工事	撤去	壁名札	撤去	障子： (撤去) 特共		
撤去	透光カーテン (撤去)	撤去	便所網でスクリーン (撤去)	撤去	基礎基礎 (撤去)				
撤去	障子及び支持金物 (撤去)	撤去	立上り部、シート防水撤去及び防水替え金物 (撤去) 平面部分5%の撤去を算込	撤去	床金物 (撤去)				

御注文先	三原市役	御承認		記	年月日	2020.03	中電住研コンサルタント株式会社 〒790002 270-0004 10-0001/0001-0	久井中学校長寿命化改修1期工事 (建築主体工事)	図番	A-17	
							久井中学校長寿命化改修1期工事 (建築主体工事)	図名	改修前 3階・R階平面図 撤去概要	縮尺	1/200

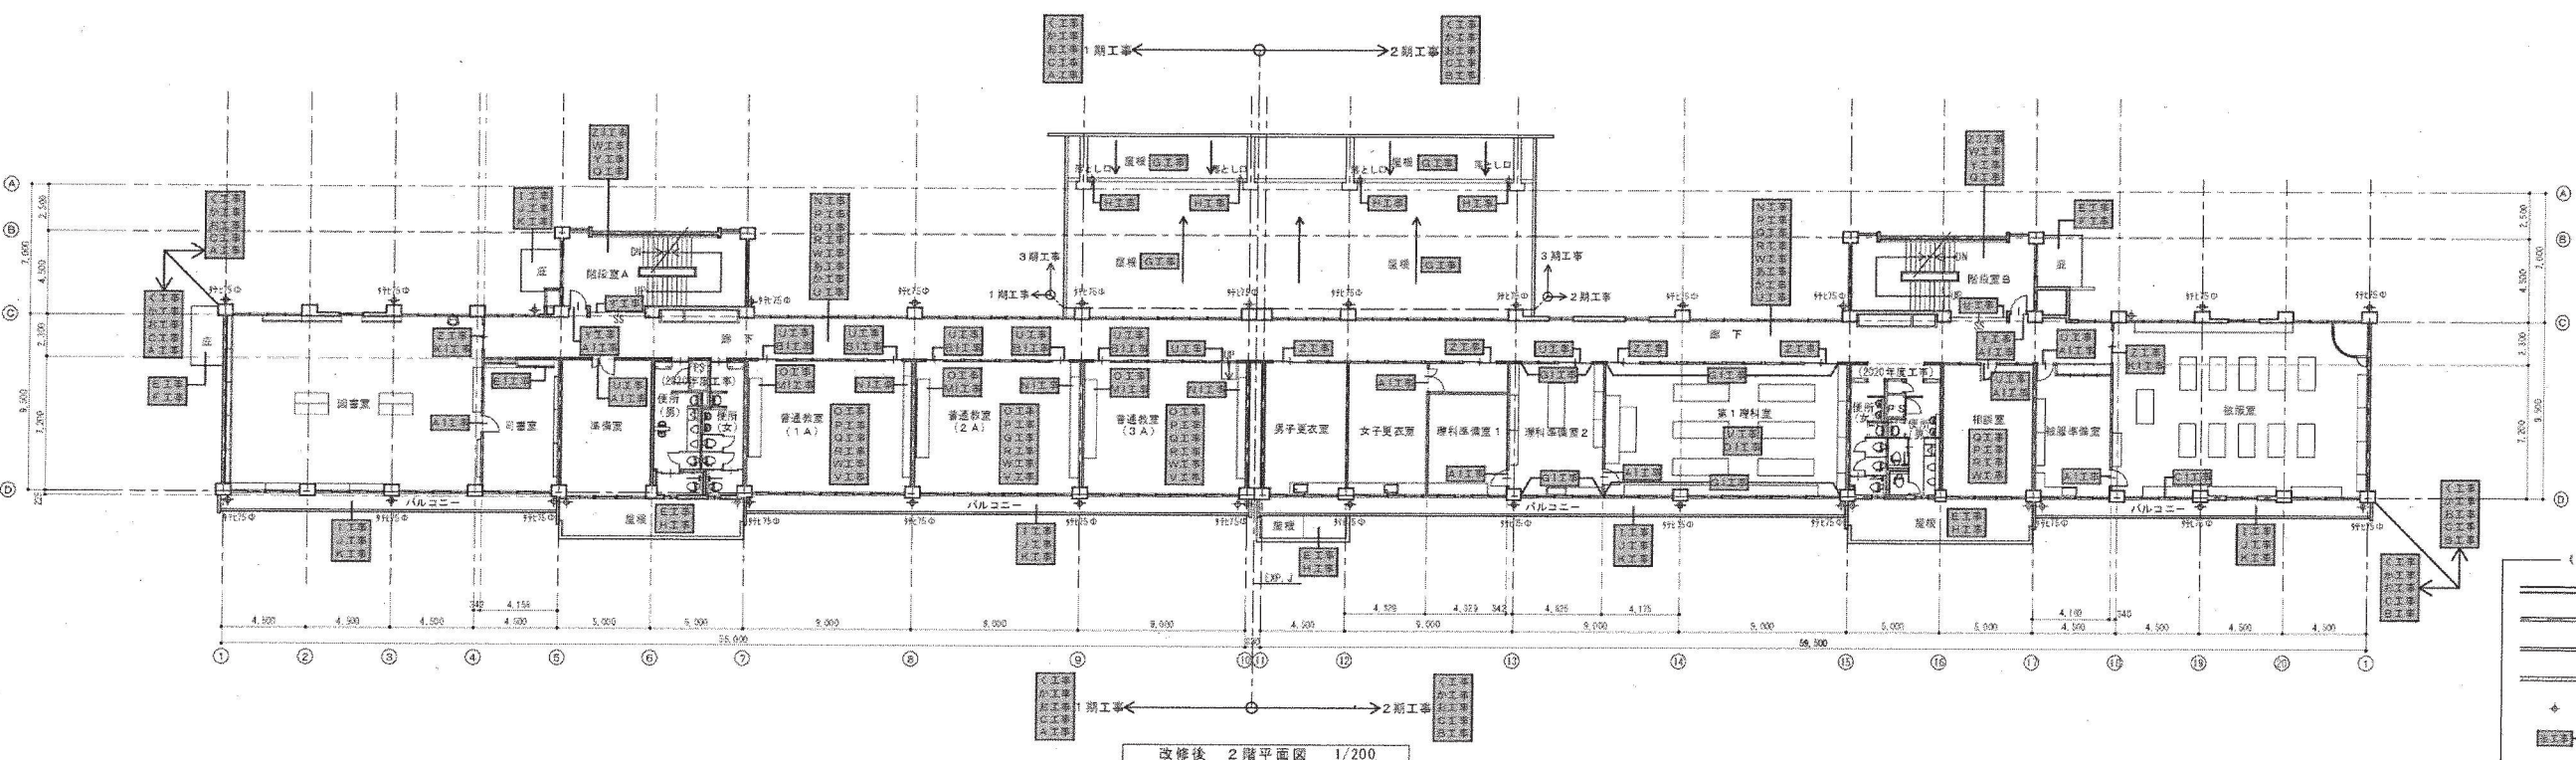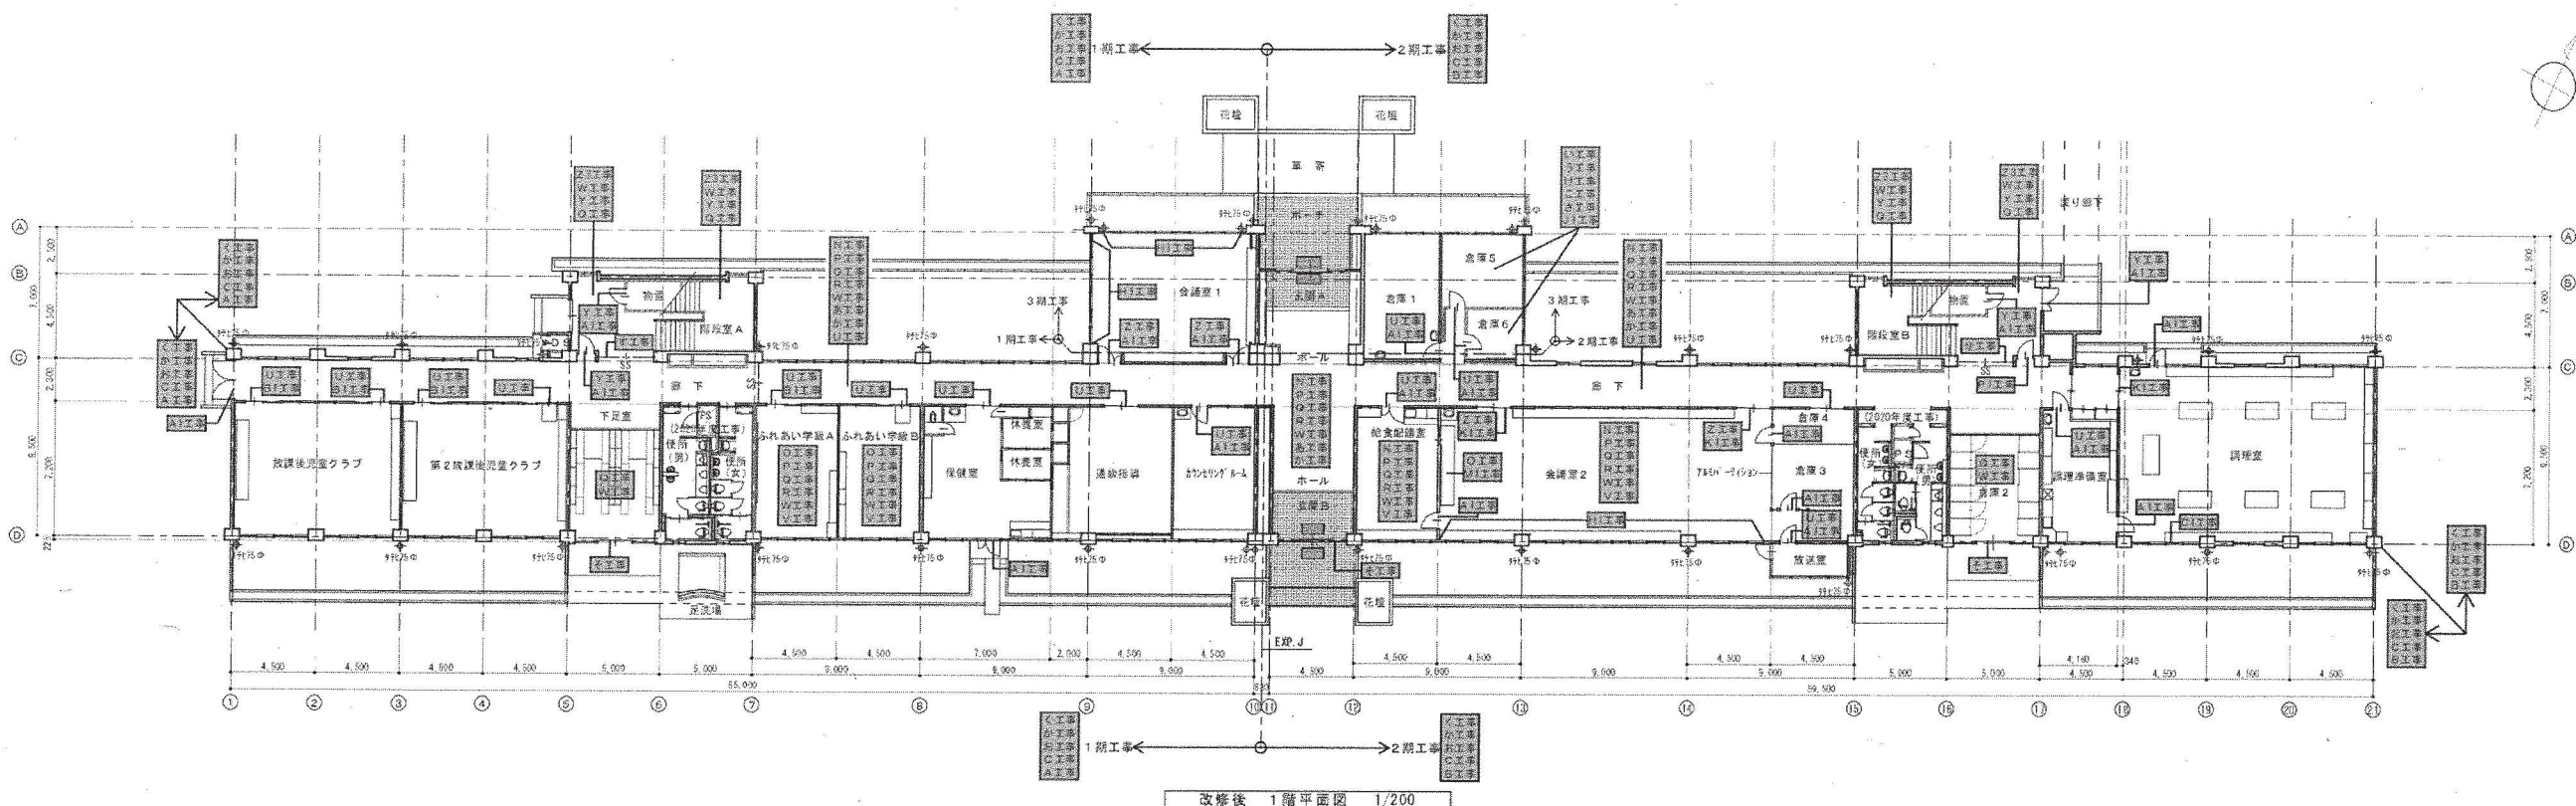

記号	工事概要	記号	工事概要	記号	工事概要	記号	工事概要
1	クラック・浮き部補修等洗浄の上塗り塗料E付付(アクリルシリコン樹脂仕上)(新設)	1	鉄部:ケレン済鋼の上SOP塗替え(新設) 床具共	1	天井:既設ビールクロス剥去後下地調整の上ビールクロス貼付(新設)	1	設備調整等後処理
2	コーキング:打撃目地・化粧目地・サッシ回り等打ち直し 15x15(新設)	2	壁部:硬質塩化ビニルSOP塗替え(新設) 化粧巻紙	2	鉄部:ケレン済鋼の上SOP塗替え(新設) スチール床具共	2	壁石目:パテ補修GOP塗替え
3	既設吹付タイル剥離(奥書庫等付ディスクライダールーム工区・廊下等仕上)	3	床:既設上巻ビニル張り剥去後下地調整の上長尺塩化ビニル張り t=2.0(新設)	3	出入口建具等:下地調整の上SOP塗替え(新設)	3	外壁:クラック補修(特記仕様書に依る)
4	クラック・浮き部補修等洗浄の上塗り塗料E付付(アクリルシリコン樹脂仕上)(新設)	4	床:既設上巻ビニル張り剥去後下地調整の上長尺塩化ビニル張り t=2.0 追結(新設)	4	天井:既設化粧石膏ボード下地調整の上SOP塗替え(新設)	4	スクリーン:新設(手動式 幅3,500xH2,000)
5	コーキング:打撃目地・化粧目地・サッシ回り等打ち直し 15x15(新設)	5	天井:既設上巻石膏ボード下地調整の上SOP塗替え(新設)	5	天井:既設化粧石膏ボード下地調整の上SOP塗替え(新設)	5	窓枠:新設(手動式 幅3,500xH2,000)
6	雨天:既設防水下地調整の上塗り防水(新設)	6	天井:既設上巻石膏ボード下地調整の上SOP塗替え(新設)	6	天井:既設化粧石膏ボード下地調整の上SOP塗替え(新設)	6	窓枠:新設(手動式 幅3,500xH2,000)
7	巾木:クラック補修等洗浄の上塗り塗料E付付(新設) H=450	7	天井:既設上巻石膏ボード下地調整の上SOP塗替え(新設)	7	天井:既設化粧石膏ボード下地調整の上SOP塗替え(新設)	7	窓枠:新設(手動式 幅3,500xH2,000)
8	床:平面部・立上り部:既設防水下地調整の上塗り防水(新設) 押入金物・除去・新設	8	天井:既設上巻石膏ボード下地調整の上SOP塗替え(新設)	8	天井:既設化粧石膏ボード下地調整の上SOP塗替え(新設)	8	窓枠:新設(手動式 幅3,500xH2,000)
9	立見付・軒先:化粧巻紙を貼り、外装部塗料E付付(新設)	9	天井:既設上巻石膏ボード下地調整の上SOP塗替え(新設)	9	天井:既設化粧石膏ボード下地調整の上SOP塗替え(新設)	9	窓枠:新設(手動式 幅3,500xH2,000)
10	床:既設ゴムシート下地調整の上巻シート防水 t=1.5(既設剥離タイプ)(新設)	10	天井:既設上巻石膏ボード下地調整の上SOP塗替え(新設)	10	天井:既設化粧石膏ボード下地調整の上SOP塗替え(新設)	10	窓枠:新設(手動式 幅3,500xH2,000)
11	立上り部:既設シート防水剥離後シート防水 t=1.5(既設剥離タイプ)(新設)	11	天井:既設上巻石膏ボード下地調整の上SOP塗替え(新設)	11	天井:既設化粧石膏ボード下地調整の上SOP塗替え(新設)	11	窓枠:新設(手動式 幅3,500xH2,000)
12	既設アルミ金物等剥離後アルミ金物等貼付(新設)	12	天井:既設上巻石膏ボード下地調整の上SOP塗替え(新設)	12	天井:既設化粧石膏ボード下地調整の上SOP塗替え(新設)	12	窓枠:新設(手動式 幅3,500xH2,000)
13	既設ルーフトレン後改修用ルーフトレン(新設)	13	天井:既設上巻石膏ボード下地調整の上SOP塗替え(新設)	13	天井:既設化粧石膏ボード下地調整の上SOP塗替え(新設)	13	窓枠:新設(手動式 幅3,500xH2,000)
14	バルコニー床・至本:既設防水下地調整の上塗り防水(新設)	14	天井:既設上巻石膏ボード下地調整の上SOP塗替え(新設)	14	天井:既設化粧石膏ボード下地調整の上SOP塗替え(新設)	14	窓枠:新設(手動式 幅3,500xH2,000)
15	バルコニー天井・天井:外装工事(A工事)・(B工事)に準ずる。	15	天井:既設上巻石膏ボード下地調整の上SOP塗替え(新設)	15	天井:既設化粧石膏ボード下地調整の上SOP塗替え(新設)	15	窓枠:新設(手動式 幅3,500xH2,000)
16	バルコニー手摺:100x50角パイプレン調の上SOP塗替え(新設)	16	天井:既設上巻石膏ボード下地調整の上SOP塗替え(新設)	16	天井:既設化粧石膏ボード下地調整の上SOP塗替え(新設)	16	窓枠:新設(手動式 幅3,500xH2,000)
17	手摺子:16φ φ150 ケレン済鋼の上SOP塗替え(新設)	17	天井:既設上巻石膏ボード下地調整の上SOP塗替え(新設)	17	天井:既設化粧石膏ボード下地調整の上SOP塗替え(新設)	17	窓枠:新設(手動式 幅3,500xH2,000)

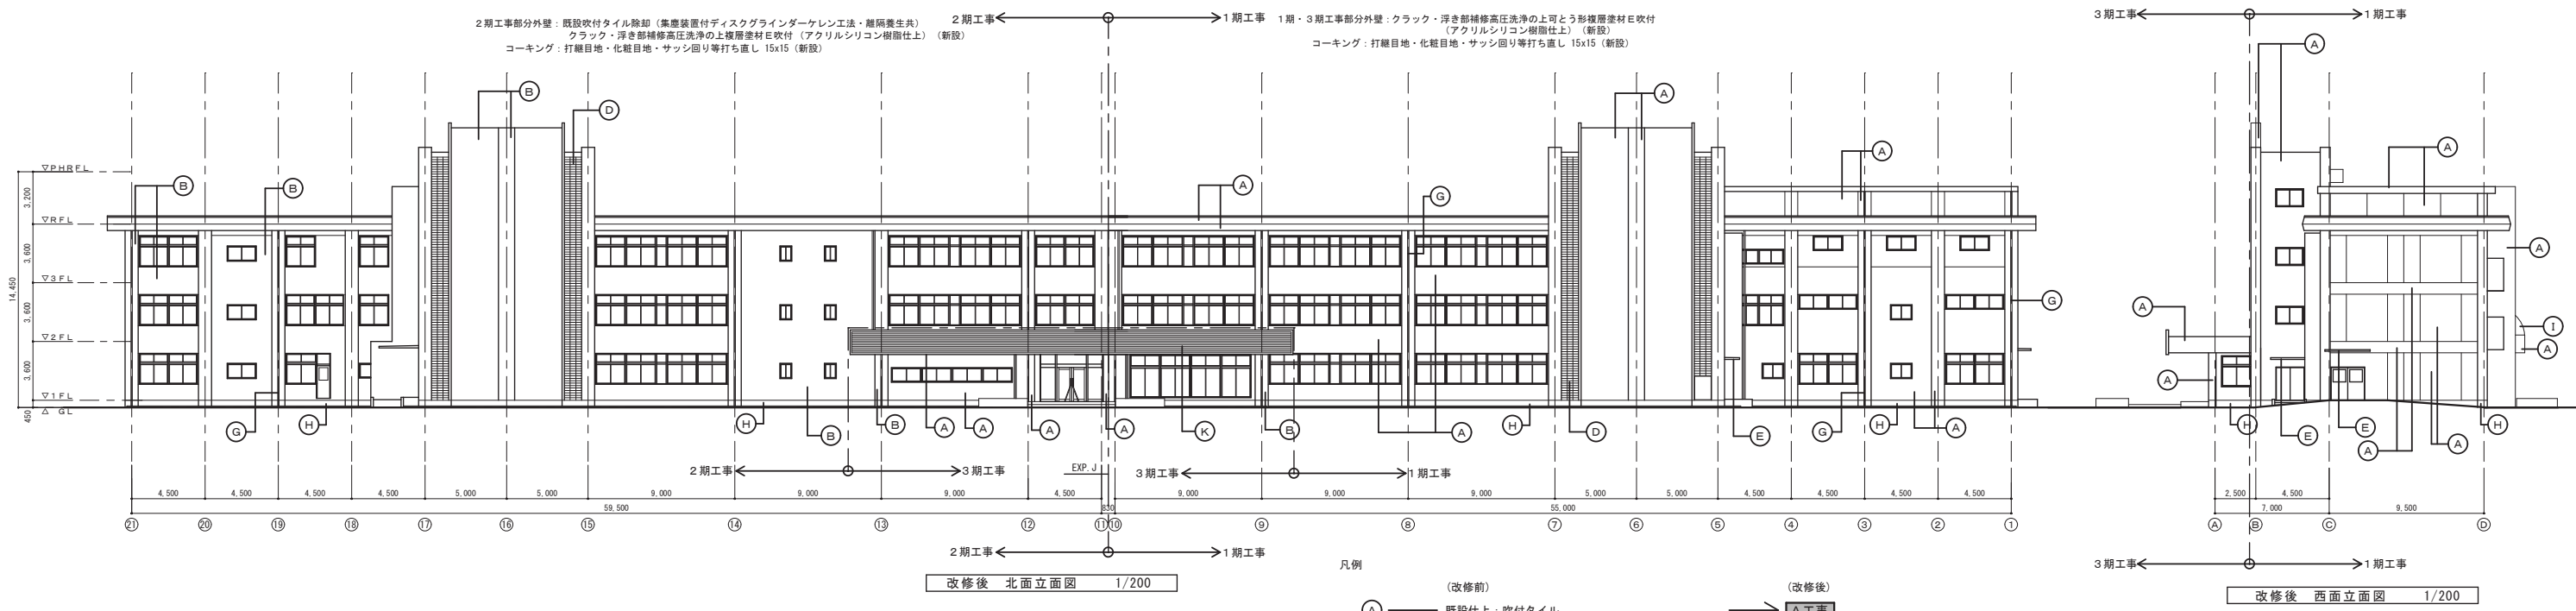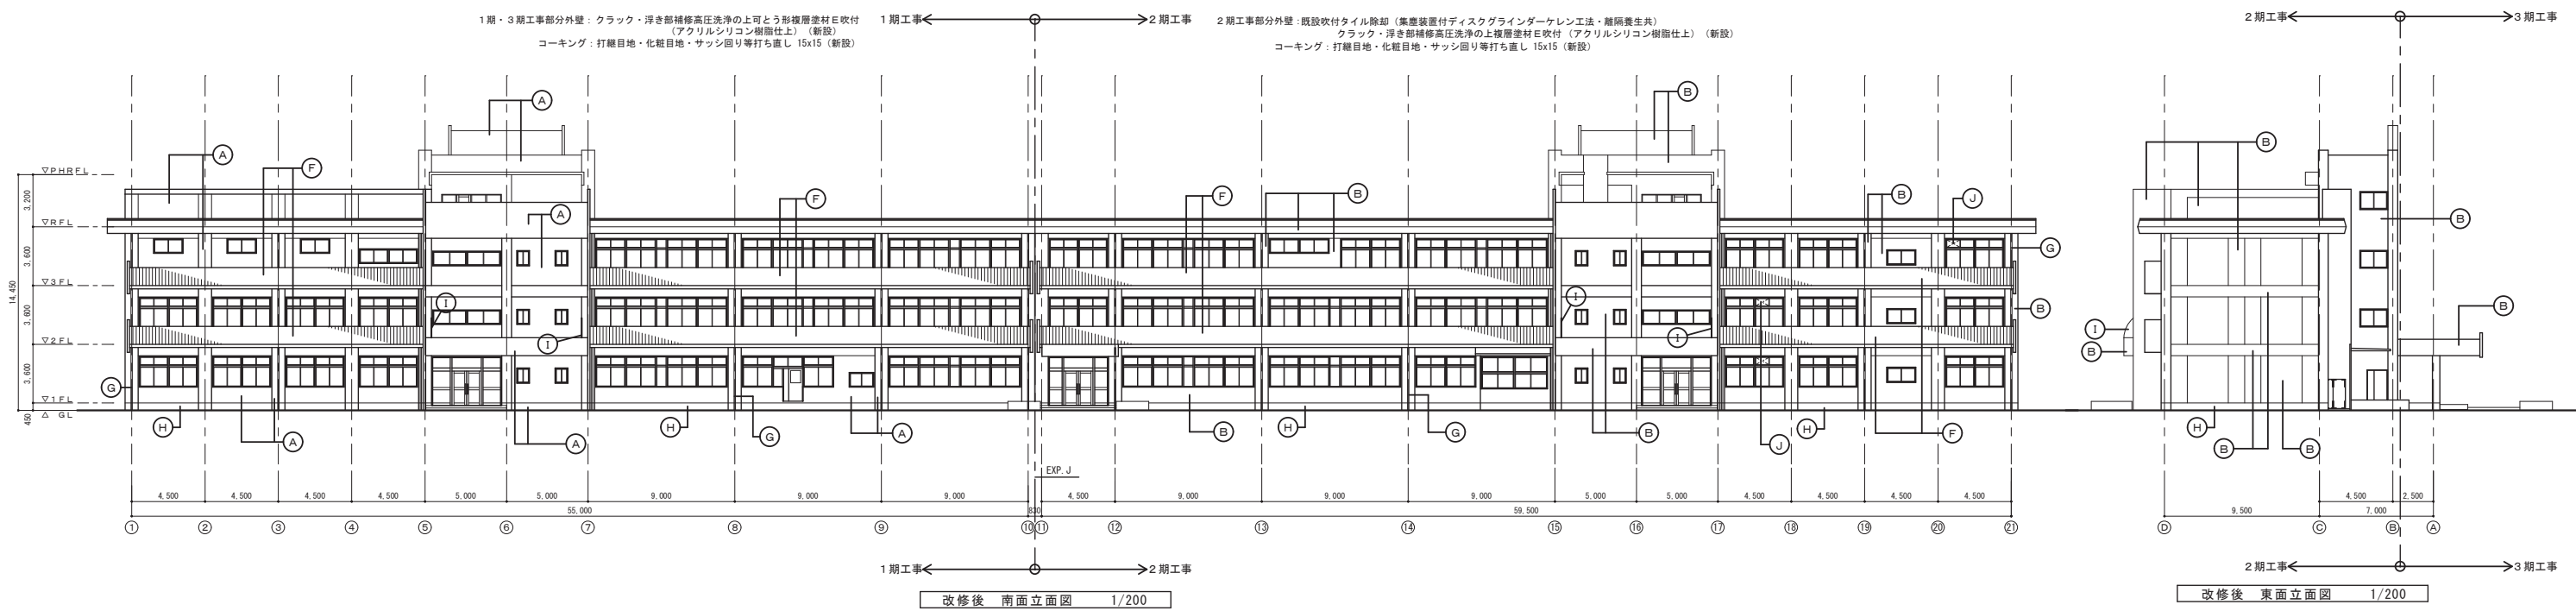


- A工事** 外壁：クラック・浮き部補修高圧洗浄の上可とう形複層塗材E吹付（アクリルシリコン樹脂仕上）（新設）（窓台：外壁工事に準ずる）
- B工事** 外壁：既設吹付タイル除却（集塵装置付ディスクグラインダーケレン工法・離隔養生共）（窓台：外壁工事に準ずる）
- C工事** 外壁：クラック・浮き部補修高圧洗浄の上層塗材E吹付（アクリルシリコン樹脂仕上）（新設）
- D工事** 外壁：コーキング：打継目地・化粧目地・サッシ回り等打ち直し 15x15（新設） ※アスベスト含有仕上塗材（レベル3）
- E工事** 梁天：既設塗布防水下地調整の上塗膜防水（新設）
- F工事** 天端：既設塗布防水下地調整の上塗膜防水（新設）
- G工事** 見付・軒裏：劣化補修を行い、外装塗材E吹付（新設）
- H工事** 鉄部：ケレン清掃の上SOP塗塗替え（新設） 建具共
- I工事** 既設アルミサッシ改修：煙突除去後ガラスに取替（新設）
- J工事** 外壁小口タイル：水洗い洗浄
- K工事** 手摺：100x50角パイプケレン清掃の上SOP塗塗替え（新設）
- L工事** 手摺子：16φ φ150 ケレン清掃の上SOP塗塗替え（新設）
- M工事** 堅種：硬質塩ビパイプSOP塗塗替え（新設）養生管共
- N工事** 巾木：クラック補修高圧洗浄下地調整の上層塗材E吹付（アクリルシリコン樹脂仕上）（新設）H-450


- A工事** 既設仕上：吹付タイル
- B工事** 既設仕上：吹付タイル
- C工事** 既設仕上：塗布防水
- D工事** 既設仕上：ガラスブロック
- E工事** 既設仕上：リシン吹付
- F工事** 既設仕上：SOP塗
- G工事** 既設仕上：堅種 VP75φ SOP塗
- H工事** 既設仕上：コンクリート打放補修
- I工事** 既設仕上：スチールパネルSOP塗
- J工事** 既設仕上：アルミパネル
- K工事** 既設仕上：磁器質小口タイル

- 凡例
- (改修前)
 - (改修後)
 - A工事** 既設仕上：吹付タイル
 - B工事** 既設仕上：吹付タイル
 - C工事** 既設仕上：塗布防水
 - D工事** 既設仕上：ガラスブロック
 - E工事** 既設仕上：リシン吹付
 - F工事** 既設仕上：SOP塗
 - G工事** 既設仕上：堅種 VP75φ SOP塗
 - H工事** 既設仕上：コンクリート打放補修
 - I工事** 既設仕上：スチールパネルSOP塗
 - J工事** 既設仕上：アルミパネル
 - K工事** 既設仕上：磁器質小口タイル
 - L工事** 鉄部：ケレン清掃の上SOP塗塗替え（新設） 建具共
 - M工事** 既設アルミサッシ改修：煙突除去後ガラスに取替（新設）
 - N工事** 外壁小口タイル：水洗い洗浄
 - O工事** 手摺：100x50角パイプケレン清掃の上SOP塗塗替え（新設）
 - P工事** 手摺子：16φ φ150 ケレン清掃の上SOP塗塗替え（新設）
 - Q工事** 堅種：硬質塩ビパイプSOP塗塗替え（新設）養生管共
 - R工事** 巾木：クラック補修高圧洗浄下地調整の上層塗材E吹付（アクリルシリコン樹脂仕上）（新設）H-450
 - S工事** 既設仕上：吹付タイル
 - T工事** 既設仕上：吹付タイル
 - U工事** 既設仕上：塗布防水
 - V工事** 既設仕上：ガラスブロック
 - W工事** 既設仕上：リシン吹付
 - X工事** 既設仕上：SOP塗
 - Y工事** 既設仕上：堅種 VP75φ SOP塗
 - Z工事** 既設仕上：コンクリート打放補修
 - AA工事** 既設仕上：スチールパネルSOP塗
 - AB工事** 既設仕上：アルミパネル
 - AC工事** 既設仕上：磁器質小口タイル
- 凡例
- 斜線表示：前回改修の部分を示す。
 - [] 表示：前回改修の内容を示す。
 - ※工事：今回改修工事範囲を示す。
- ※ 外壁吹付時に空調室外機が支障となる場合は本工事に適宜、移設復旧のこと

御注文先	三原市役	御承認	年月日	2020.03	中電技術コンサルタント株式会社	1 建築士事務所 登録18(1)第1252号 2 建築士登録 第262345号	校閲	設計	設計年月日	2020.03	工事名称	久井中学校長寿命化改修1期工事（建築主体工事）	図面番号	A-20
			記事		広島市南区出歩2丁目3番30号 TEL.082(255)5501-8	1 建築士登録 第262345号 2 建築士登録 第262345号					図面名称	改修後 立面図 改修概要	縮尺	1/200

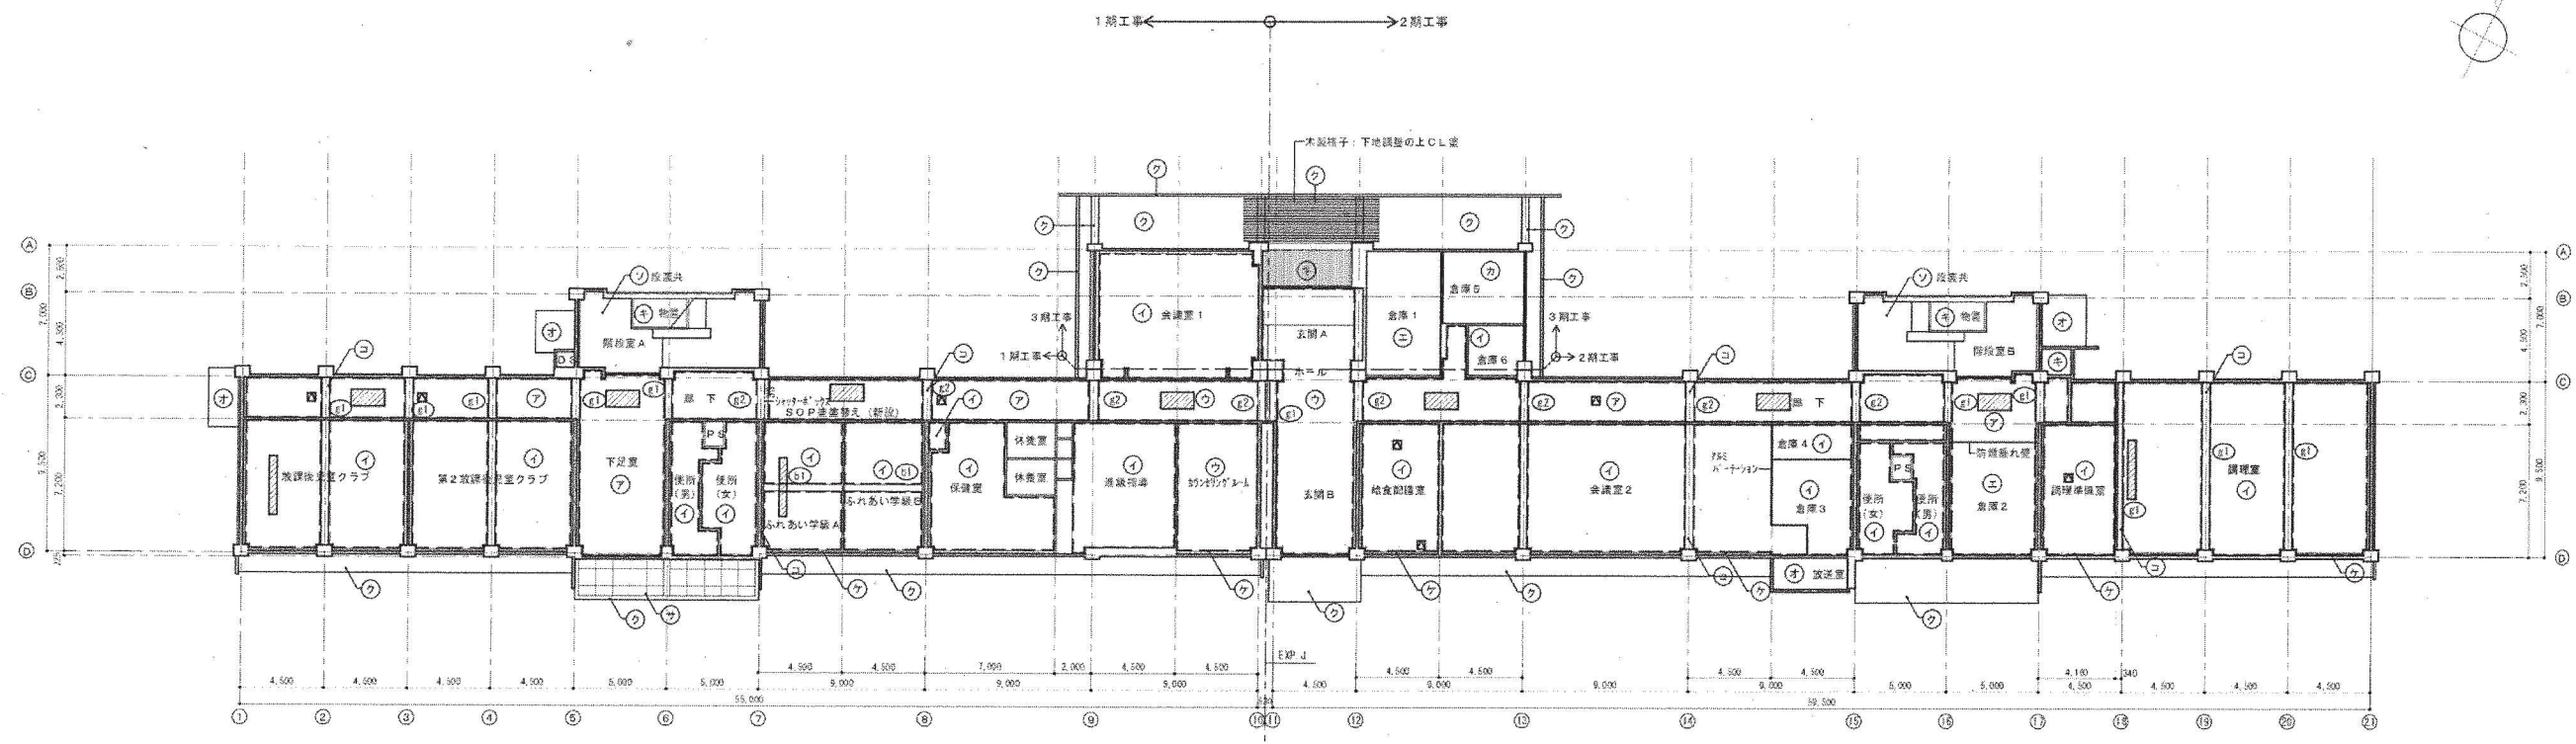

改修後 1階天井伏図 1/200

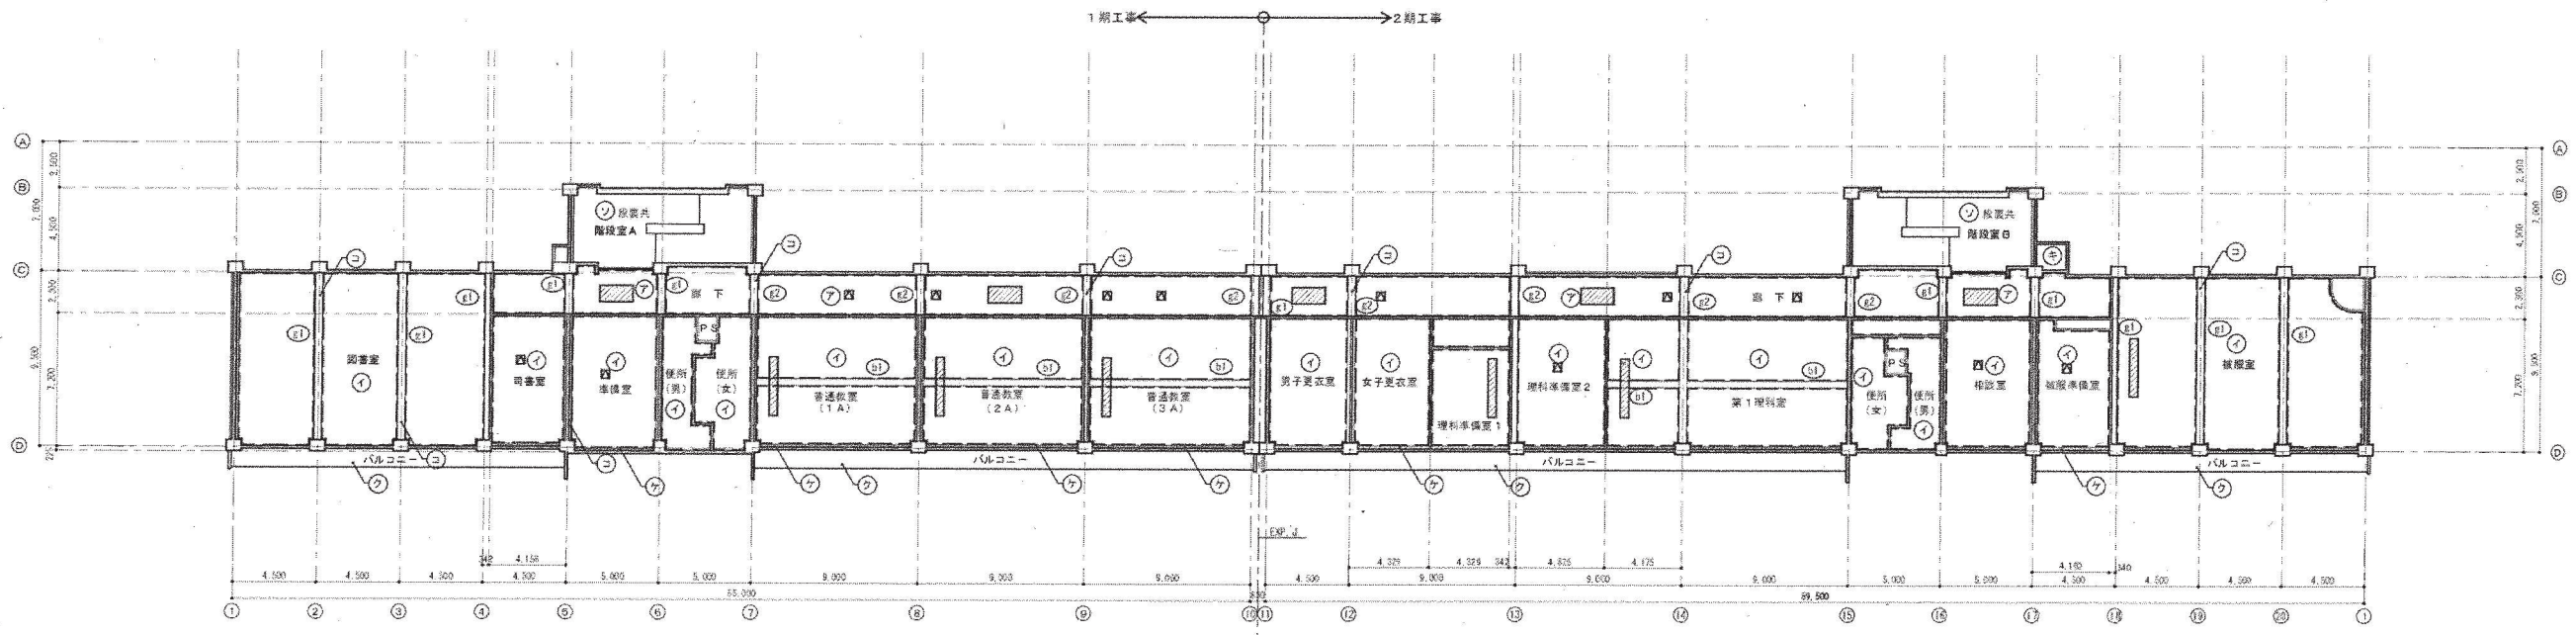

改修後 2階天井伏図 1/200


- F工事** 見付・軒裏：劣化補修を行い、外装補修材E吹付（新設）
- H工事** ハルコニー・見付・外壁工事（A工事）・（B工事）に準ずる。
（A工事）1期工事部分：クラック・浮き部補修高圧洗浄の上可とう製補修材E吹付（アクリルシリコン樹脂仕上）（新設）
（B工事）2期工事部分：既設吹付タイル除却（高圧洗浄付ディスクグラインダーケレン工法、腐蝕養生済）クラック・浮き部補修高圧洗浄の上高圧塗材E吹付（アクリルシリコン樹脂仕上）（新設）
- W工事** 換気・カーテンボックス：下地調整の上SOP塗装替え（新設）
- O工事** 壁紙・塗装：既設モルタルコテ下地調整の上EP塗装替え（新設）
- Z1工事** 天井：既設けい酸カルシウム板リシン吹付下地処理の上外装補修材E吹付（新設）
- Z2工事** 天井：既設ビニルクロス剥去後下地調整の上ビニルクロス貼り（新設）
- Z3工事** 天井：既設下地調整の上EP塗装替え（新設）
- Z4工事** 既設仕上剥去下地処理の上内装補修材E吹付（新設）

業型リスト

凡例記号	凡例記号	業型	面積
①	②	FL-2.750	450
②	③	FL-2.600	500
③	④	FL-2.050	350


- 天井点検口新設場所を示す
④ 450×450 アルミ枠天井同材仕上
1階・・・7か所 2階・・・12か所
- 天井撤去・新設場所を示す ※周囲天井同材仕上の撤去・新設とする
⑤ 900×1800 1階・・・7か所 2階・・・5か所
⑥ 3200×450 1階・・・3か所 2階・・・6か所
※小袋をまたぐ部分については小袋巾分を稼ぐ

- 凡例
- | | | | |
|---|----------------------|---|-------|
| ⑦ | LGS下地 有孔PB t=9.5 EP塗 | → | 既設のまま |
| ⑧ | LGS下地 化粧PB t=9.5 | → | 既設のまま |
| ⑨ | LGS下地 岩綿吸音板 t=9.5 | → | 既設のまま |
| ⑩ | LGS下地 PB t=9.5 EP塗 | → | 既設のまま |
| ⑪ | リシン吹付 | → | 新設 |
| ⑫ | けい酸カルシウム板SOP塗 | → | 既設のまま |
| ⑬ | 在来のまま | → | 既設のまま |
| ⑭ | 吹付タイル | → | 新設 |
| ⑮ | カーテンBOX | → | 新設 |
| ⑯ | 既設仕上下地処理の上 EP塗 | → | 新設 |
| ⑰ | けい酸カルシウム板リシン吹付 | → | 新設 |
| ⑱ | 在来仕上下地処理の上 EP塗 | → | 既設のまま |
| ⑲ | ビニルクロス貼 | → | 既設のまま |
| ⑳ | 既設仕上下地処理の上 EP塗 | → | 新設 |
| ㉑ | ソノライト吹付 | → | 既設のまま |
| ㉒ | 塩ビ装飾線 | → | 既設のまま |
- 凡例
- ▨ 前回改修の部分を示す。
 - [] 前回改修の内容を示す。
 - 今回改修工事範囲を示す。

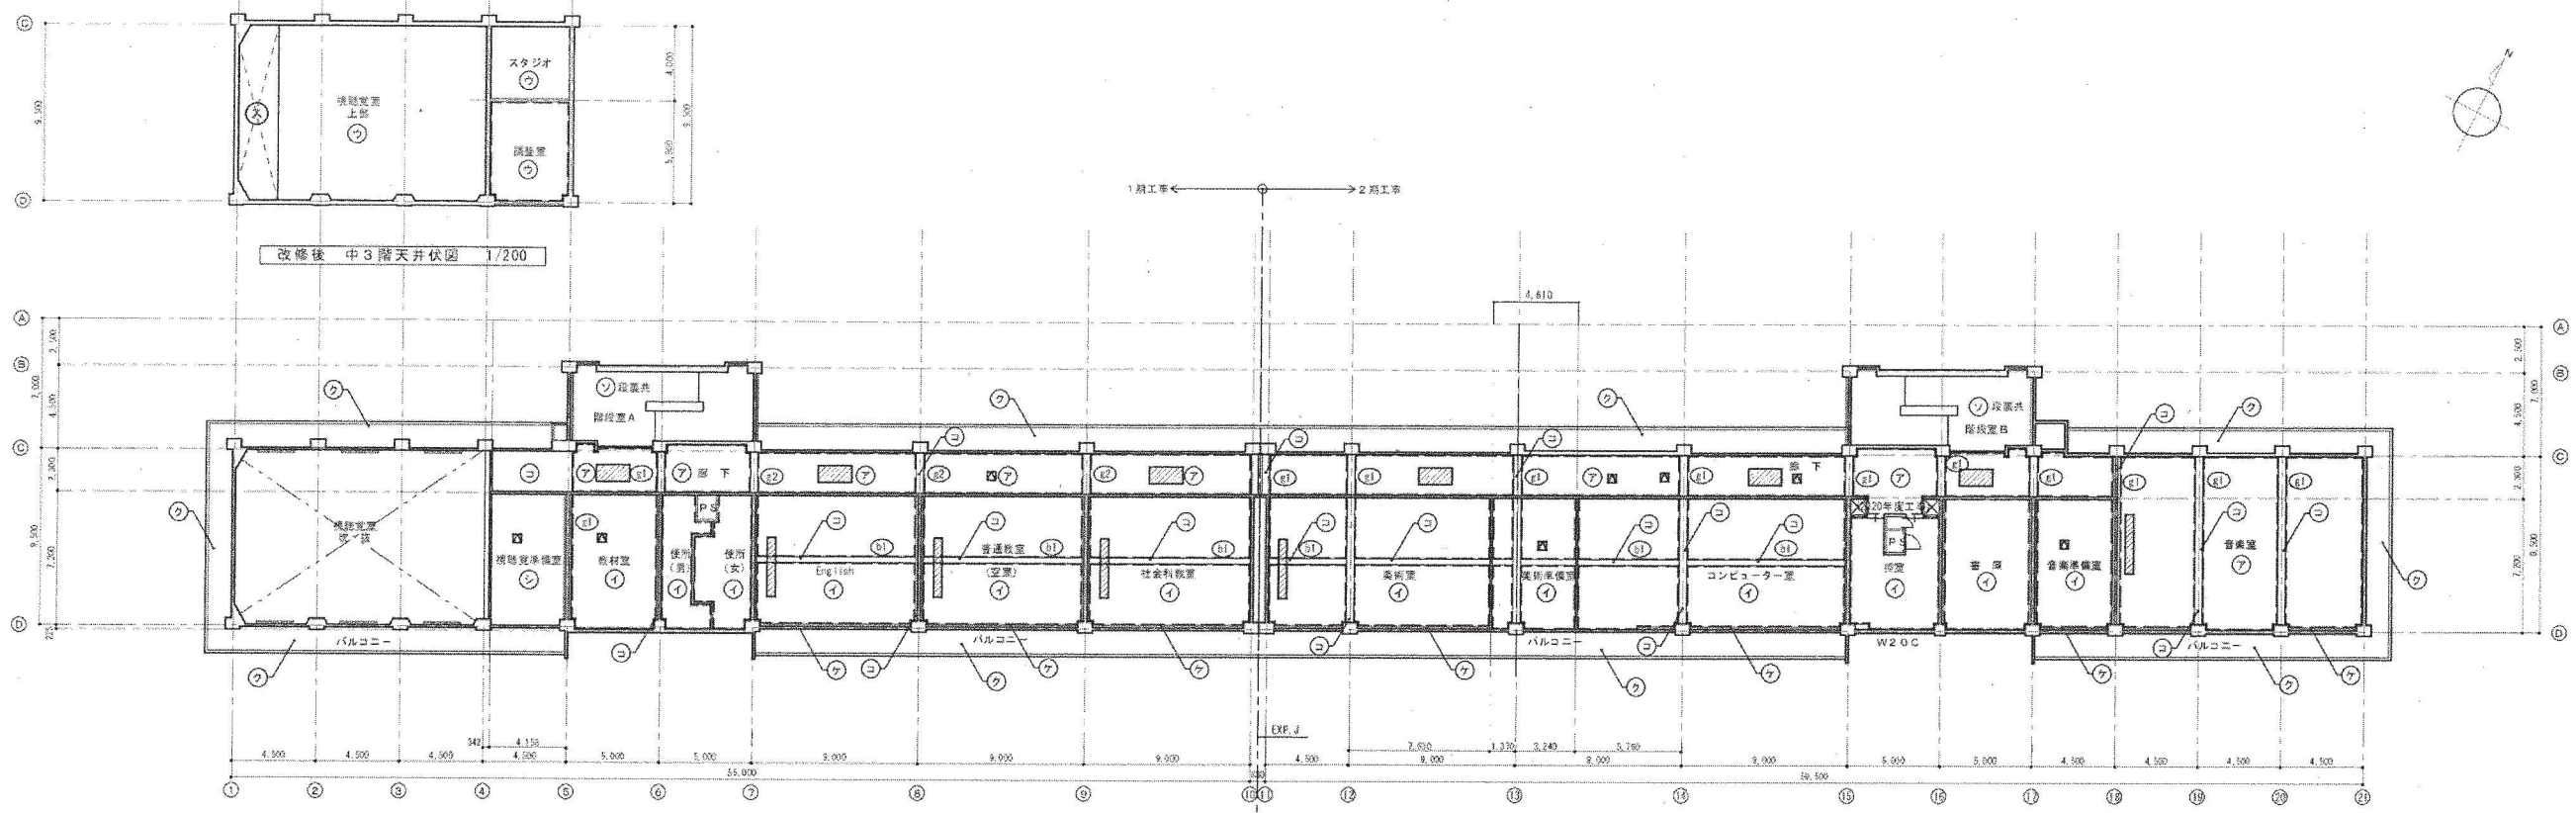

改修後 中3階天井伏図 1/200

改修後 3階天井伏図 1/200

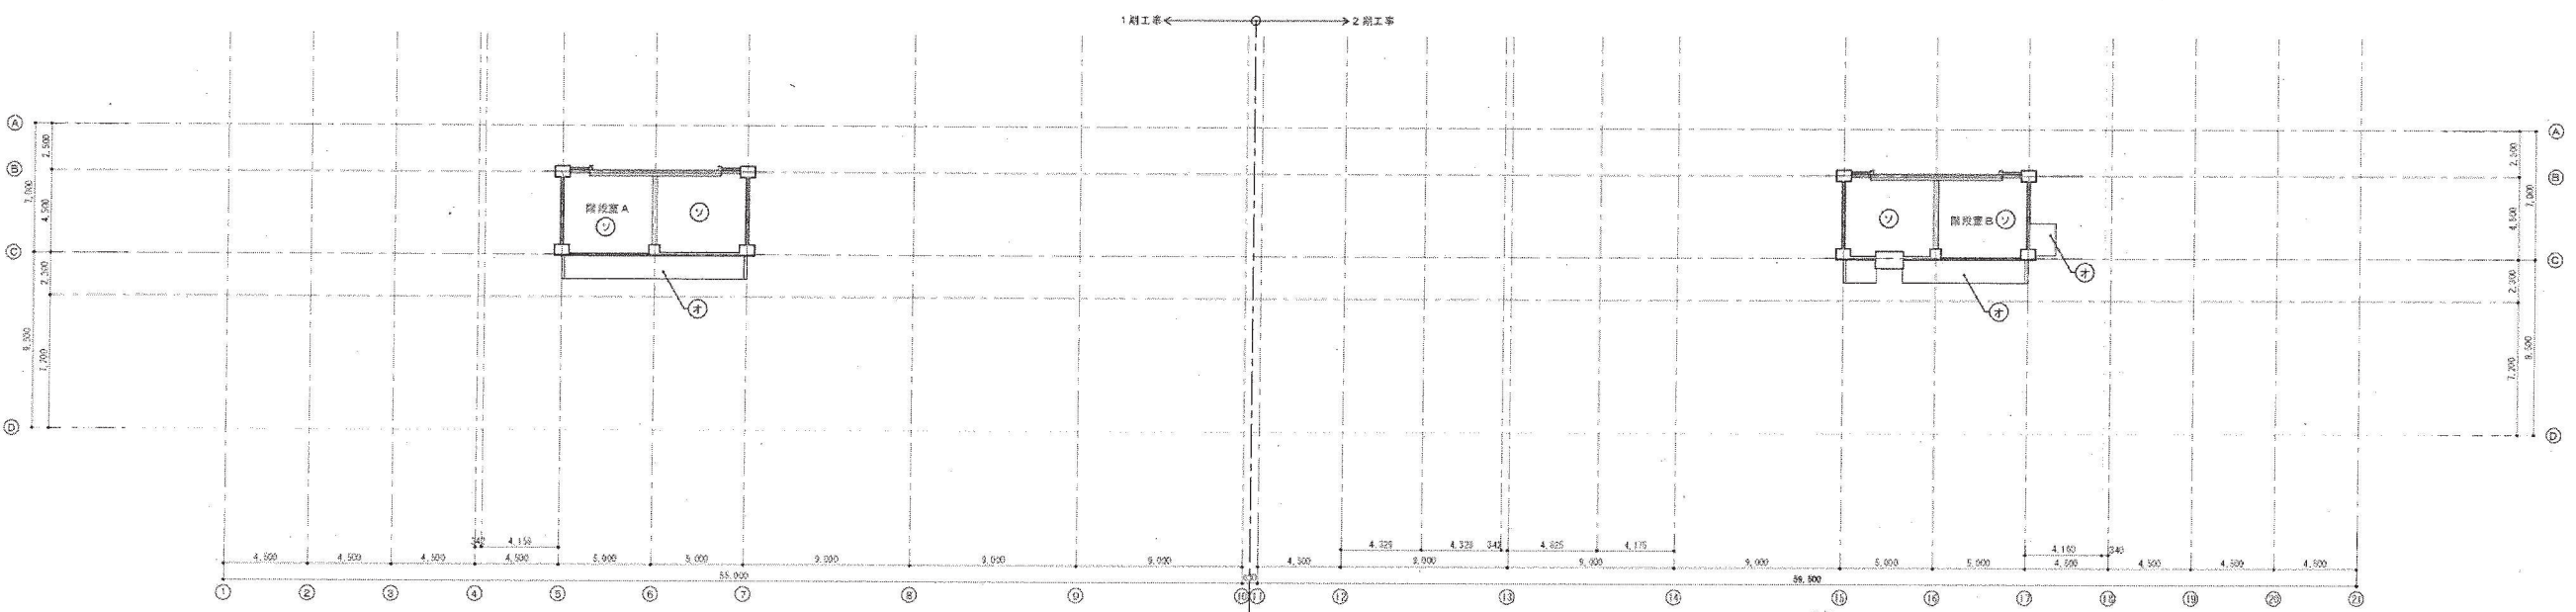

改修後 R階天井伏図 1/200



- F工** 見付・扉裏：劣化補修を行い、外装塗装材E吹付（新設）
- U工** バルコニー天板・見付：外装工事（A工事）・（B工事）に準ずる。
（A工事）1期工事部分、3期工事部分：クラック・浮き修繕等洗浄の上可とう粉接着塗材E吹付（アクリルシリコン樹脂仕上）（新設）
（B工事）2期工事部分：既設吹付タイル剥却（集塵装置付ディスクライナーケレン工法・薄層養生共）クラック・浮き修繕等洗浄の上接着塗材E吹付（アクリルシリコン樹脂仕上）（新設）
- W工** 断熱・カーテンボックス：下地調整の上SOP塗装塗替え（新設）
- G工** 壁面・床面：既設モルタルコンクリート下地調整の上EP塗装替え（新設）
- Z1工** 天井：既設けい酸カルシウム板SOP塗下地処理の上SOP塗装替え（新設）（新設）
- Z2工** 天井：既設ビニルクロス剥却後下地処理の上ビニルクロス貼り（新設）
- Z3工** 天井：既設下地調整の上EP塗装替え（新設）
- Z4工** 既設仕上層去下地処理の上内装塗装材E吹付（新設）

梁型リスト	
FLから下階までの高さ	梁巾
① FL+2,750	450
② FL+2,600	500
③ FL+2,850	350


- 天井点検口新設場所を示す
- 450×450 アルミ枠天井同材仕上
3階・・・8か所
- 天井撤去、新設場所を示す ※遮断天井同材仕上の撤去、新設とする
- 900×1800 3階・・・6か所
- 3200×450 3階・・・5か所
※小梁をまたぐ部分については小梁巾分を際く

- | | | | |
|---|-----------------------|---|------------|
| ⑦ | LG S下地 有孔PB t=9.5 EP塗 | → | 既設のまま |
| ⑧ | LG S下地 化粧PB t=9.5 | → | 既設のまま |
| ⑨ | LG S下地 岩綿吸音板 t=9.5 | → | 既設のまま |
| ⑩ | LG S下地 PB t=9.5 EP塗 | → | 既設のまま |
| ⑪ | リシン吹付 | → | F工 |
| ⑫ | けい酸カルシウム板SOP塗 | → | 既設のまま |
| ⑬ | 在来のまま | → | 既設のまま |
| ⑭ | 吹付タイル | → | U工 |
| ⑮ | カーテンBOX | → | W工 |
| ⑯ | 既設仕上下地処理の上 EP塗 | → | G工 |
| ⑰ | けい酸カルシウム板SOP塗 | → | Z1工 |
| ⑱ | 在来仕上下地処理の上 EP塗 | → | 既設のまま |
| ⑲ | ビニルクロス貼 | → | Z2工 |
| ⑳ | 既設仕上下地処理の上 EP塗 | → | Z3工 |
| ㉑ | ゾノライト吹付 | → | Z4工 |
| ㉒ | 僅び装留縁 | → | 既設のまま |

- 凡例
- ▨ 前回改修の部分を示す。
 - [] 前回改修の内容を示す。
 - 今回改修工事範囲を示す。

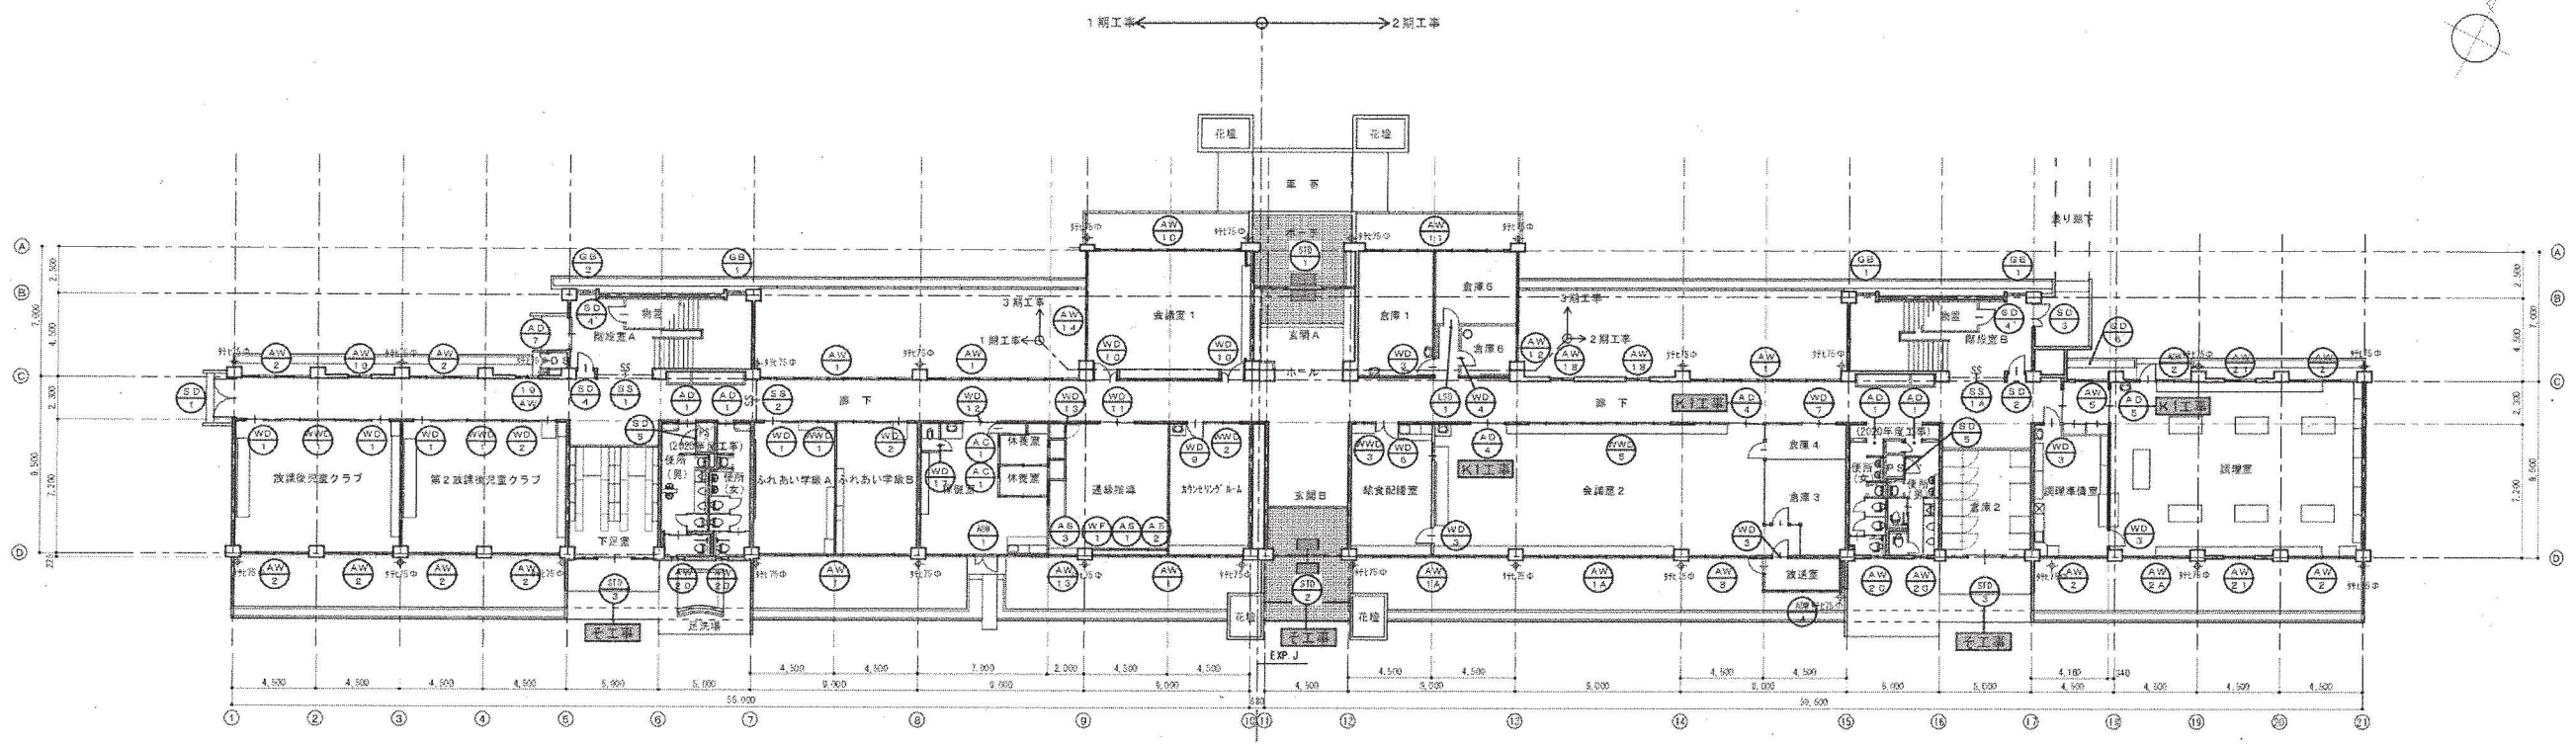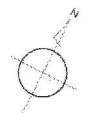

1期工事 ← → 2期工事
1階 建具配置図 1/200

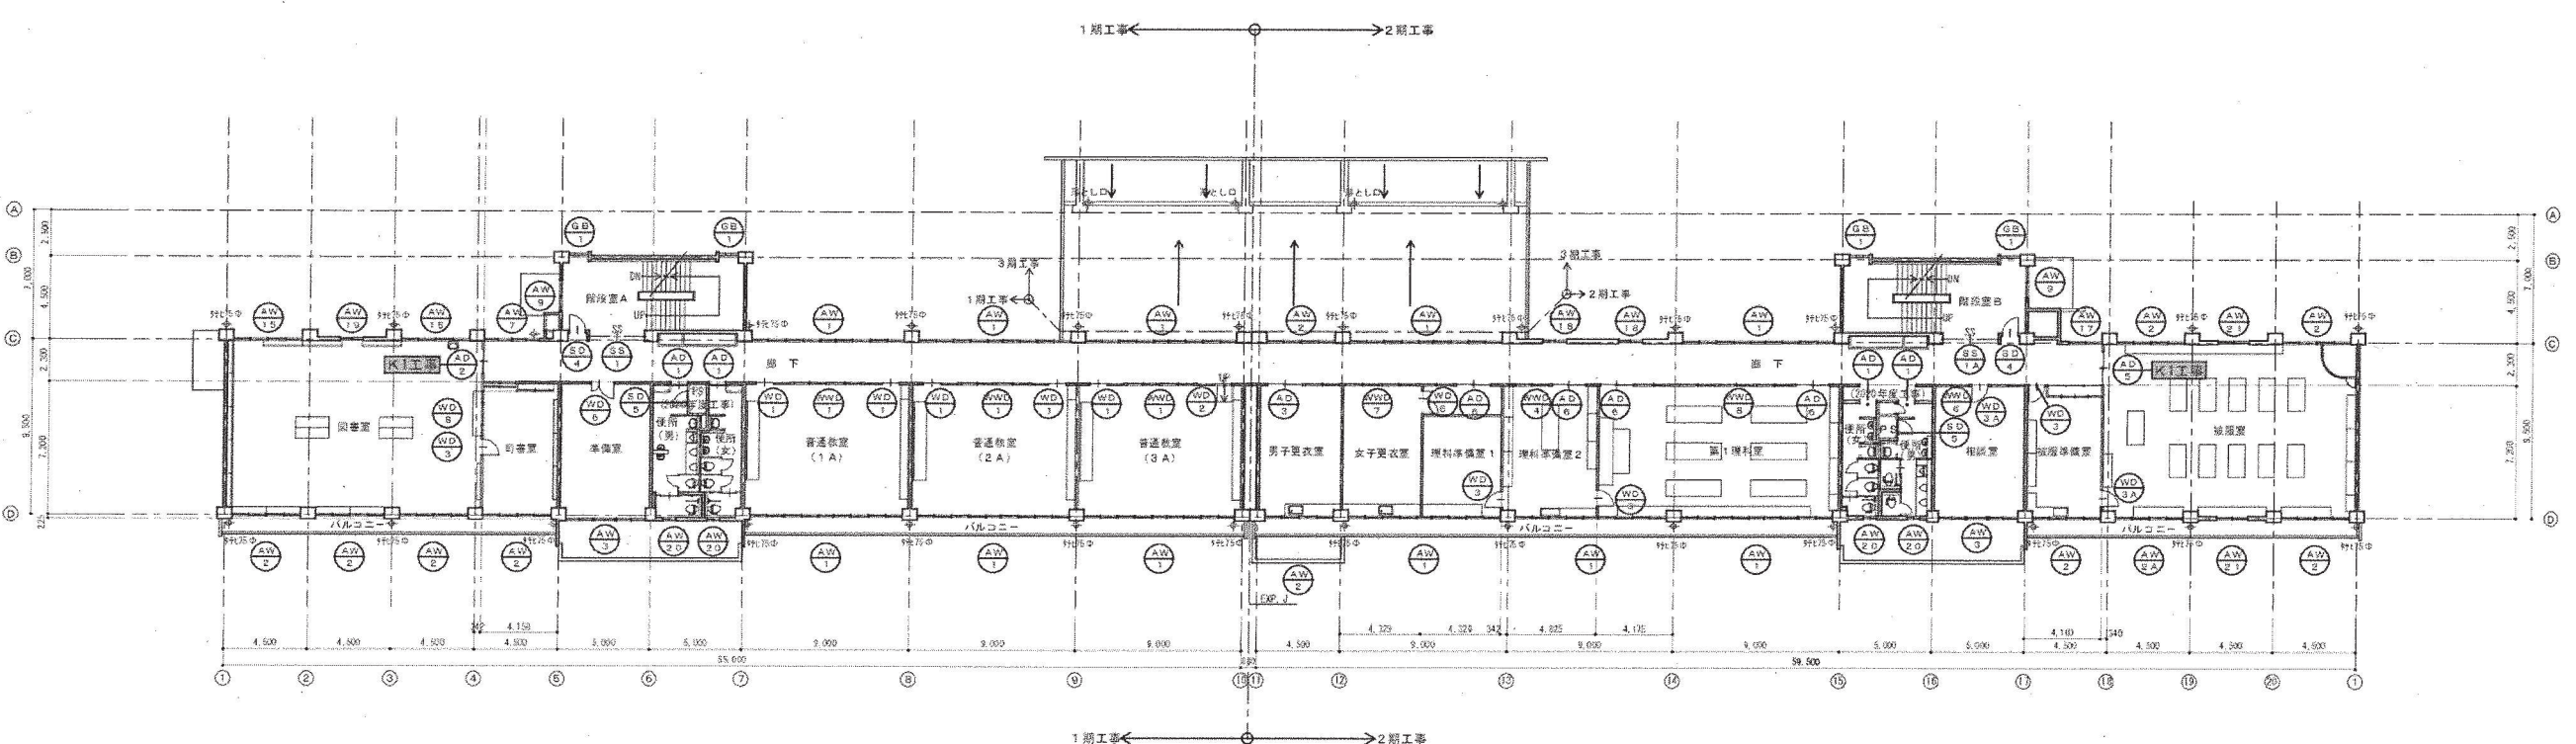


1期工事 ← → 2期工事
2階 建具配置図 1/200


出入口建具マスターキーとする
内部クレセント調整

制注文先	三原市殿	御承諾	年月日	2020.03	中電技術コンサルタント株式会社	中電技術コンサルタント株式会社 〒650-0022 大阪府大阪市東淀川区西淀川1-1-1 TEL: 06-6521-5500	設計	中電技術株式会社 〒650-0022 大阪府大阪市東淀川区西淀川1-1-1 TEL: 06-6521-5500	監理	中電技術株式会社 〒650-0022 大阪府大阪市東淀川区西淀川1-1-1 TEL: 06-6521-5500	工事名称	久井中学校長寿化改修1期工事(建築主体工事)	図面番号	A-23
1階・2階 建具配置図				2020.03							1階・2階 建具配置図		縮尺	1/200


※A3: 50%縮小

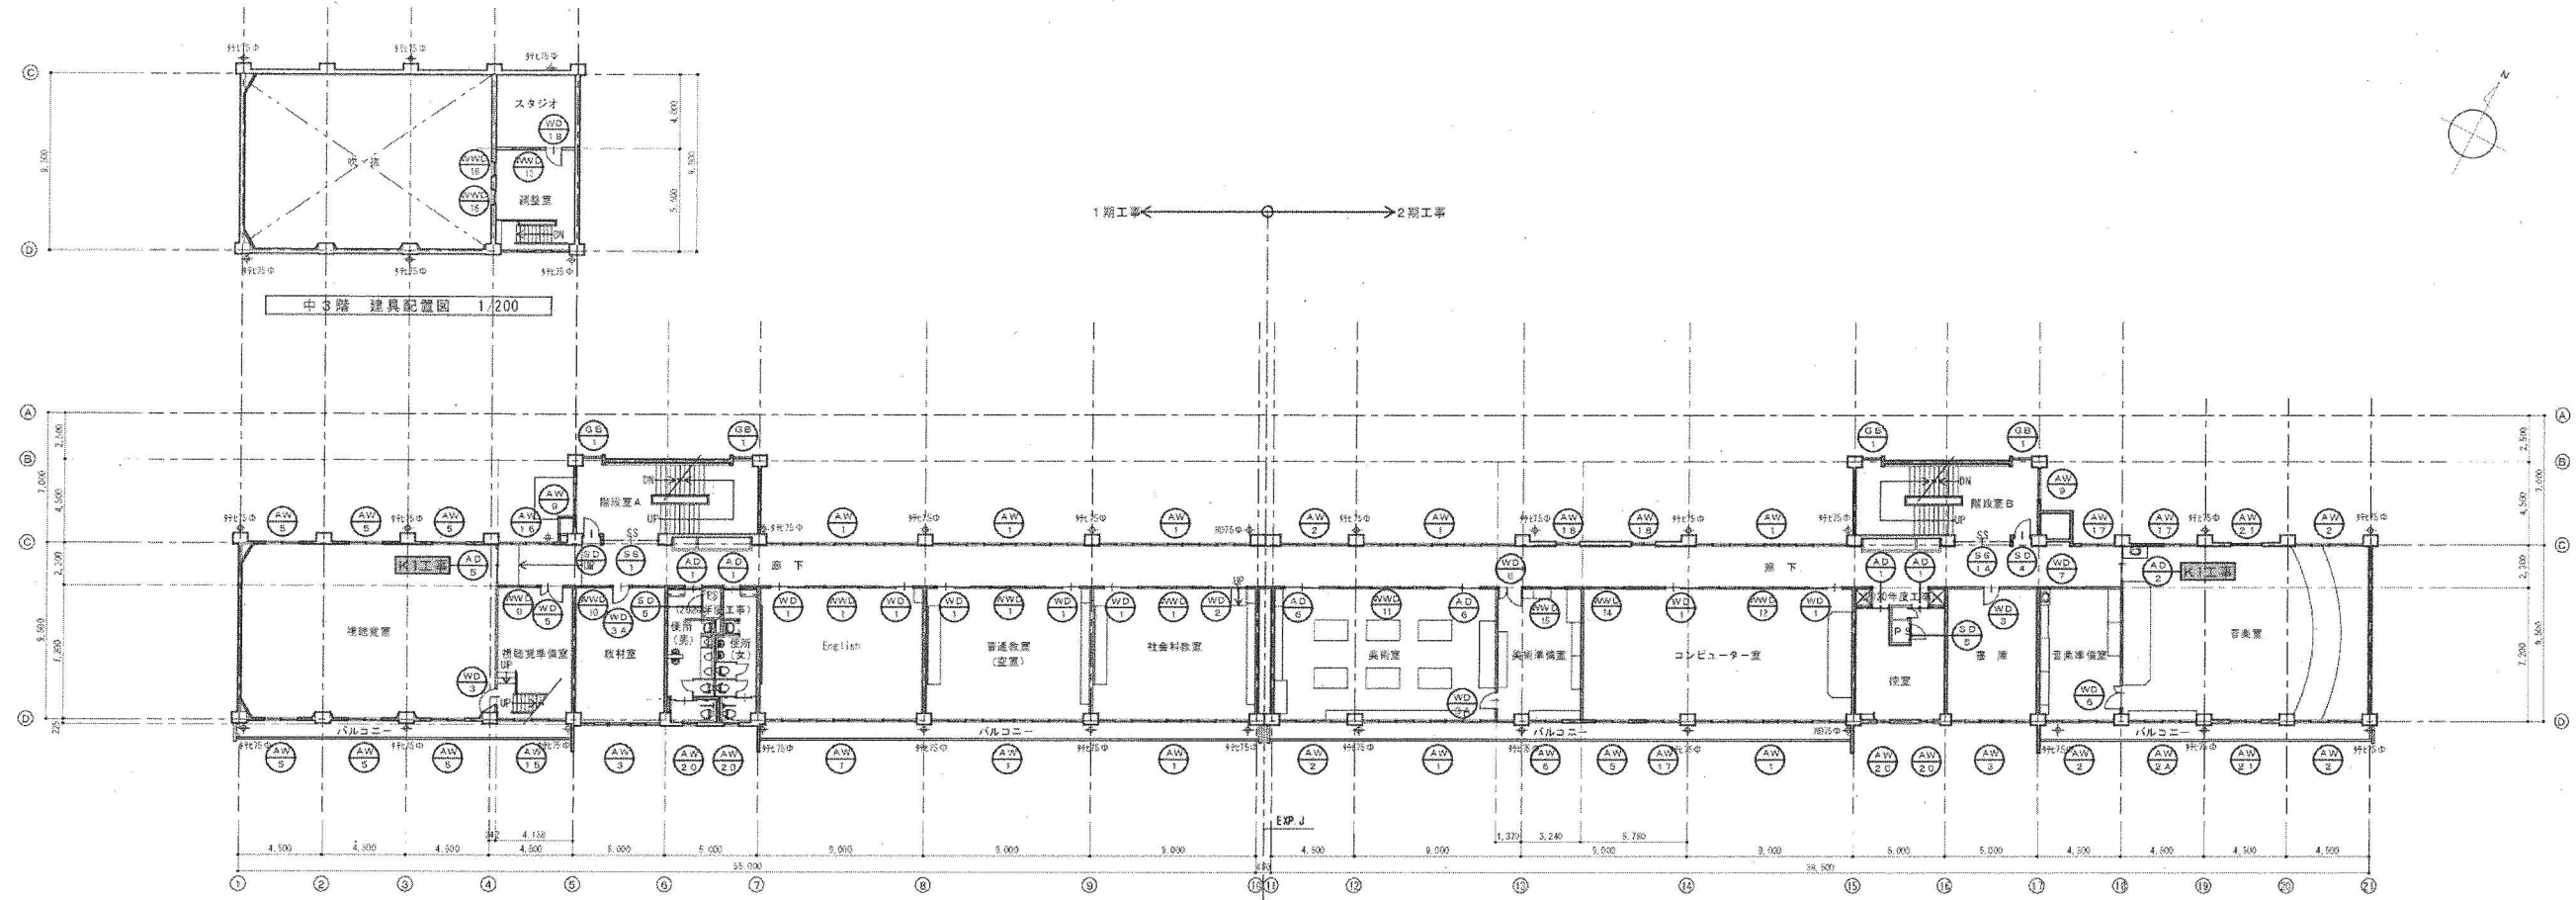

2階 建具配置図 1/200

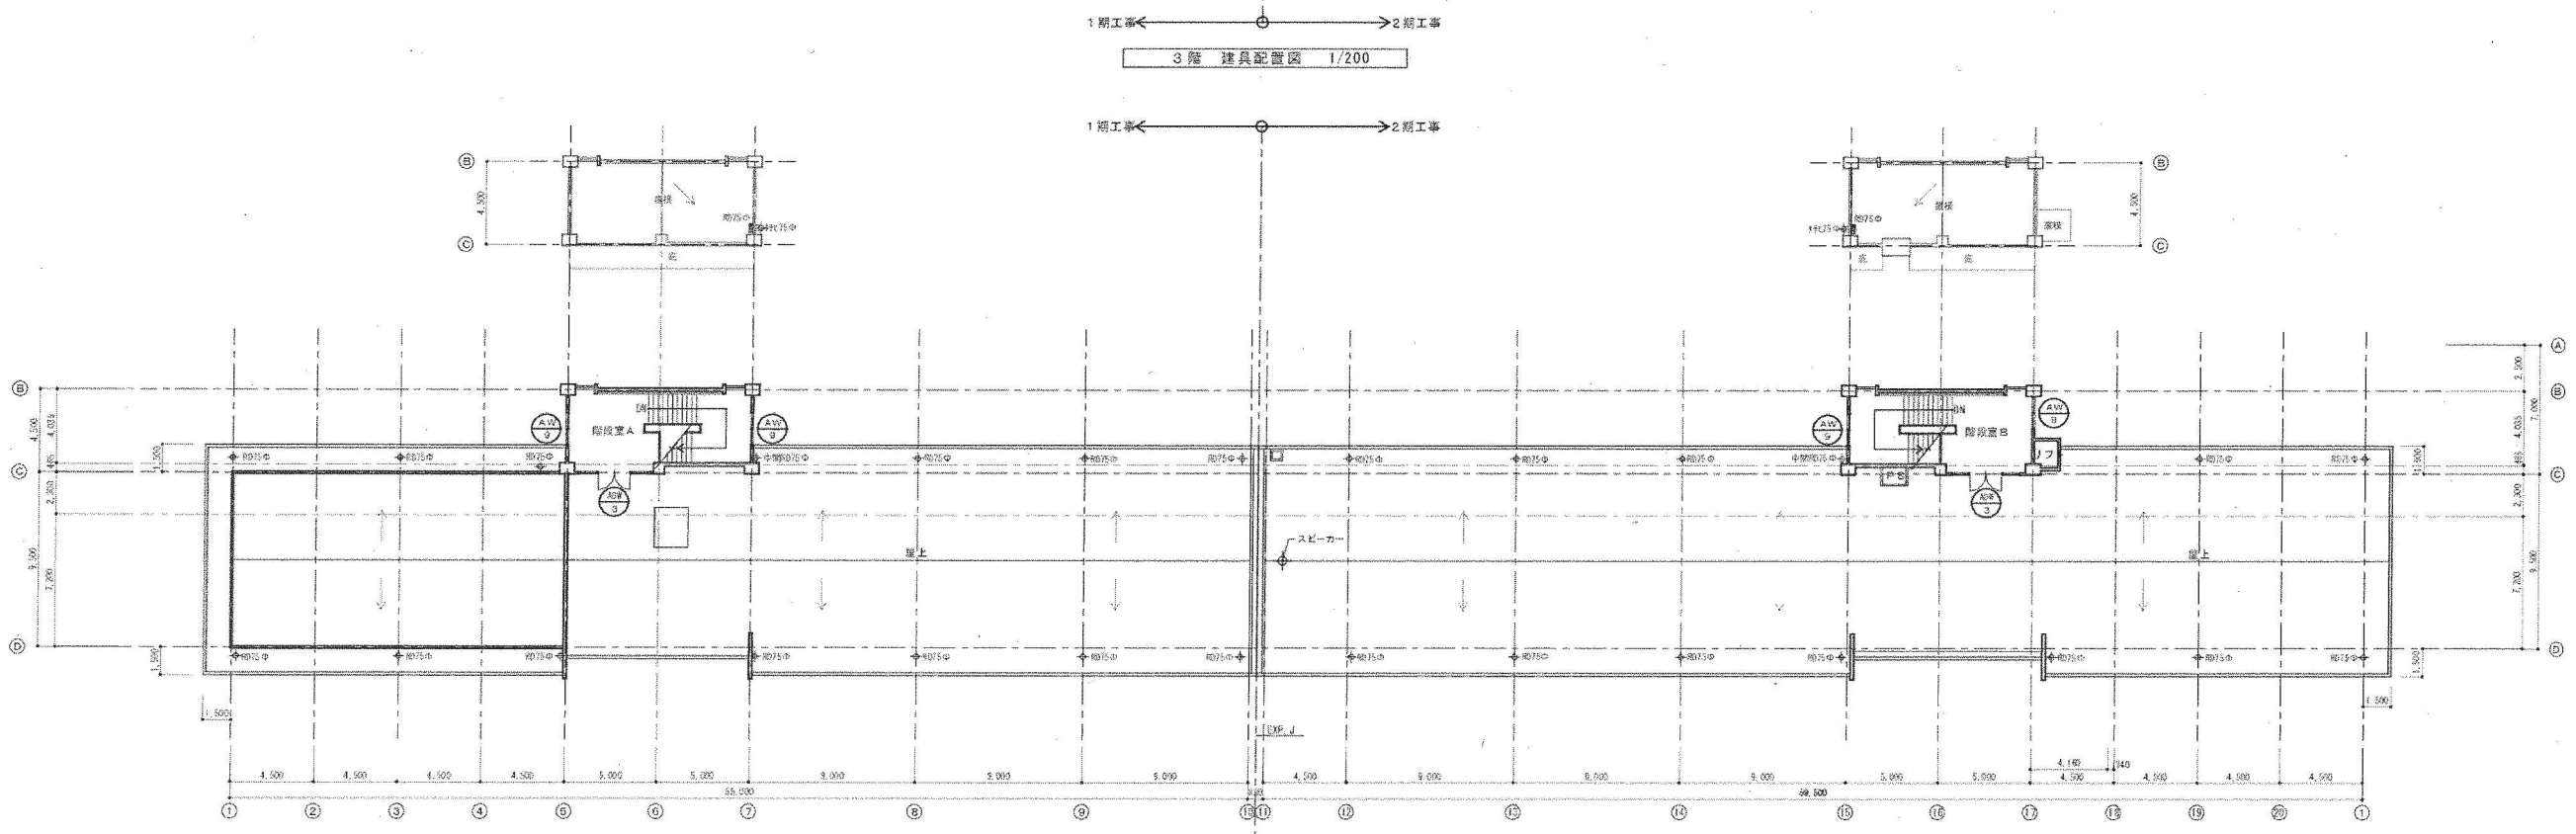
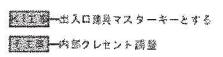


3階 建具配置図 1/200

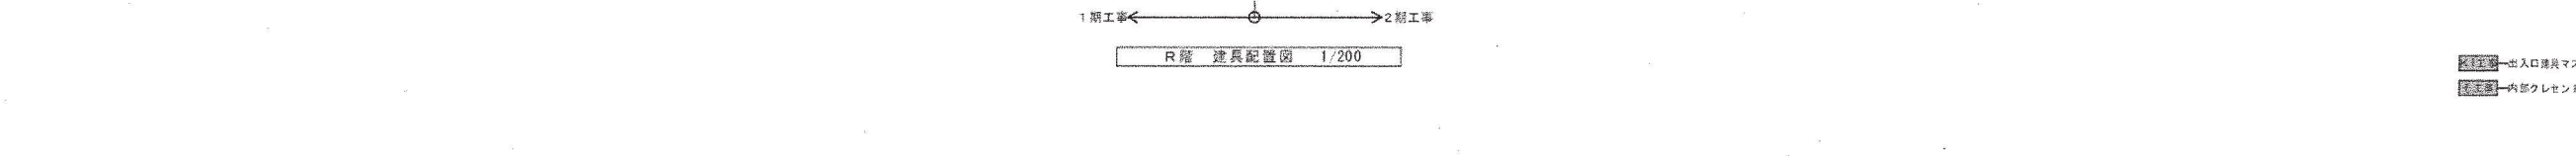

R階 建具配置図 1/200

出入口建具マスターキーとする
内部クレセント設置

発注先 三原市役	建築主  中電技術コンサルタント株式会社 〒762-0804 広島県三原市本町2丁目2番3号 TEL: 0820-2251501-5	設計 中電技術コンサルタント株式会社 〒762-0804 広島県三原市本町2丁目2番3号 TEL: 0820-2251501-5	監理 三原建設士事務所 〒762-0804 広島県三原市本町2丁目2番3号 TEL: 0820-2251501-5	工事名称 久井中学校長寿化改修1期工事（建築主体工事） 図面名称 3階・R階 建具配置図 2020年03月	図面番号 A-24 縮尺 1/200 図例 
-------------	---	--	---	---	--

図名	AD 1	AD 2	AD 3	AD 4	AD 5	AD 6
窓	アルミ製引き窓扉 70	アルミ製引き窓扉 70	アルミ製引き窓扉 70	アルミ製引き窓扉 70	アルミ製引き窓扉 70	アルミ製引き窓扉 70
場所・数量	東西男女トイレ入口 12	音楽室・図書室 2	男子更衣室 1	会議室2 2	講義室・複写室・視聴覚室 3	女子更衣室・第一理髪室・理髪準備室2・呉服室 6
仕上	アルミ表面処理 (C-1) 仕上げ 在来工法	アルミ表面処理 (C-1) 仕上げ 在来工法	アルミ表面処理 (C-1) 仕上げ 在来工法	アルミ表面処理 (C-1) 仕上げ 在来工法	アルミ表面処理 (C-1) 仕上げ 在来工法	アルミ表面処理 (C-1) 仕上げ 在来工法
ガラス	STG-4	STG-4 (カタ)	STG-4 (カタ)	STG-4 (カタ)	STG-4 (カタ)	STG-4 (カタ)
金物	附属金物一式・アルミ樹脂・ステンレスレール	附属金物一式・ステンレスレール	附属金物一式・ステンレスレール	附属金物一式・ステンレスレール	附属金物一式・ステンレスレール	附属金物一式・ステンレスレール
今回工事範囲	(既設のまま)	Z工事 (音楽室: 銀取替) K1工事 2ヶ所	Z工事	Z工事 K1工事	Z工事 2ヶ所: 複写室・視聴覚室 K1工事 3ヶ所	Z工事
図名	WD 1	WD 2	WD 3	WD 4	WD 5	WD 6
場所・数量	本製片引きフラッシュ扉 36	本製片引きフラッシュ扉 36	本製片引きフラッシュ扉 36	本製片引きフラッシュ扉 36	本製片引きフラッシュ扉 36	本製片引きフラッシュ扉 36
仕上	メラミン化粧板・SOP塗装 (小口、ひも)	メラミン化粧板・SOP塗装 (小口、ひも)	メラミン化粧板・SOP塗装 (小口、ひも)	メラミン化粧板・SOP塗装 (小口、ひも)	メラミン化粧板・SOP塗装 (小口、ひも)	メラミン化粧板・SOP塗装 (小口、ひも)
ガラス	STG-4	STG-4	STG-4	STG-4	STG-4 (カタ)	STG-4 (カタ)
金物	戸車・引手・差込み錠・ステンレスレール	戸車・引手・差込み錠・ステンレスレール	戸車・引手・差込み錠・ステンレスレール	戸車・引手・差込み錠・ステンレスレール	戸車・引手・差込み錠・ステンレスレール	戸車・引手・差込み錠・ステンレスレール
今回工事範囲	Z工事 (建具小口) B1工事 B2工事	Z工事 (建具小口)	Z工事 (建具小口) A1工事 B1工事	Z工事 (建具小口) A1工事 B1工事	Z工事 (建具小口) A1工事 B1工事	Z工事 (建具小口) A1工事 B1工事
図名	WD 7	WD 8	WD 9	WD 10	WD 11	WD 12
場所・数量	本製片引きフラッシュ扉 36	本製片引きフラッシュ扉 36	本製片引きフラッシュ扉 36	本製片引きフラッシュ扉 36	本製片引きフラッシュ扉 36	本製片引きフラッシュ扉 36
仕上	メラミン化粧板・SOP塗装 (小口、ひも)	メラミン化粧板・SOP塗装 (小口、ひも)	メラミン化粧板・SOP塗装 (小口、ひも)	メラミン化粧板・SOP塗装 (小口、ひも)	メラミン化粧板・SOP塗装 (小口、ひも)	メラミン化粧板・SOP塗装 (小口、ひも)
ガラス	STG-4 (カタ)	STG-4 (カタ)	STG-4 (カタ)	STG-4 (カタ)	STG-4 (カタ)	STG-4 (カタ)
金物	戸車・引手・差込み錠・ステンレスレール	戸車・引手・差込み錠・ステンレスレール	戸車・引手・差込み錠・ステンレスレール	戸車・引手・差込み錠・ステンレスレール	戸車・引手・差込み錠・ステンレスレール	戸車・引手・差込み錠・ステンレスレール
今回工事範囲	Z工事 (建具小口) A1工事 B1工事	Z工事 (建具小口)	Z工事 (建具小口) A1工事 B1工事	Z工事 (建具小口) A1工事 B1工事	Z工事 (建具小口) A1工事 B1工事	Z工事 (建具小口) A1工事 B1工事
図名	WD 13	WD 14	WD 15	WD 16	WD 17	WD 18
場所・数量	本製片引きフラッシュ扉 36	本製片引きフラッシュ扉 36	本製片引きフラッシュ扉 36	本製片引きフラッシュ扉 36	本製片引きフラッシュ扉 36	本製片引きフラッシュ扉 36
仕上	メラミン化粧板・SOP塗装 (小口、ひも)	メラミン化粧板・SOP塗装 (小口、ひも)	メラミン化粧板・SOP塗装 (小口、ひも)	メラミン化粧板・SOP塗装 (小口、ひも)	メラミン化粧板・SOP塗装 (小口、ひも)	メラミン化粧板・SOP塗装 (小口、ひも)
ガラス	STG-4 (カタ)	STG-4 (カタ)	STG-4 (カタ)	STG-4 (カタ)	STG-4 (カタ)	STG-4 (カタ)
金物	戸車・引手・差込み錠・ステンレスレール	戸車・引手・差込み錠・ステンレスレール	戸車・引手・差込み錠・ステンレスレール	戸車・引手・差込み錠・ステンレスレール	戸車・引手・差込み錠・ステンレスレール	戸車・引手・差込み錠・ステンレスレール
今回工事範囲	Z工事 (建具小口) A1工事 B1工事	Z工事 (建具小口)	Z工事 (建具小口) A1工事 B1工事	Z工事 (建具小口) A1工事 B1工事	Z工事 (建具小口) A1工事 B1工事	Z工事 (建具小口) A1工事 B1工事

- 符号凡例**
- STD: ステンレス製扉
 - STW: ステンレス製窓
 - STG: ステンレス製ガラス
 - STS: ステンレス製シャッター
 - SD: 樹脂扉
 - SW: 樹脂窓
 - SG: 樹脂ガラス
 - SS: 樹脂シャッター
 - SP: 樹脂パーティション
 - AD: アルミ製扉
 - AW: アルミ製窓
 - AG: アルミ製ガラス
 - AS: アルミ製シャッター
 - AP: アルミ製パーティション
 - WD: 木製扉
 - WW: 木製窓
 - WC: 木製ガラス
 - F: 木製扉
 - S: 木製窓
 - WWD: 木製扉付木製窓
- 仕上凡例**
- SUS: ステンレス
 - ML: 塗装
 - HL: ヘアライン
- アルミ (表面処理・表面仕上げ)
- B-1: 黒色陽極酸化塗装膜成膜
 - B-2: 青色陽極酸化塗装膜成膜
 - C-1: 黒色陽極酸化塗装
 - C-2: 青色陽極酸化塗装
 - D: 化成膜の上塗り塗装
- ガラス凡例**
- FL: フロートガラス
 - F: 浮きガラス
 - WP: 入り差し板ガラス
 - WF: 入り差し板ガラス
 - HG: 熱線吸収ガラス
 - MG: 熱線反射ガラス
 - TG: 強化ガラス
 - STG: 強化強化ガラス
 - DG: 強化ガラス
 - GB: ガラスブロック
 - A: 空気層
- ①出入口建具マスターキーとする
- ②網戸・カーテンボックス:
- ①下地調整の上SOP塗装替え
 - ②ケレン清掃の上SOP塗装替え
 - ③ドアチェック取付 (新設)
 - ④ドアチェック取付 (撤去)
 - ⑤積層ガラスに取替 (新設)
 - ⑥下地調整の上SOP塗装替え
 - ⑦木製扉・木製窓:
 - ⑧下地調整の上SOP塗装替え
 - ⑨片引戸: レール (撤去)
 - ⑩片引戸: 樹脂ステンレス製
 - ⑪カバーレール (新設)
- ⑬今回工事範囲を示す。

符号・名称・見込	WD 18 木製片開きフラッシュ窓 30	WD 19 欠番	WD 20 欠番	WD 21 欠番	WF 1 木製引違い 30	符号凡例
図面						STD: ステンレス窓 STW: ステンレス窓 STG: ステンレス製ガラリ STS: ステンレス製シャッター SD: 鋼製扉 SW: 鋼製窓 SG: 鋼製ガラリ SS: 鋼製シャッター SP: 鋼製パーティション AD: アルミ製扉 AW: アルミ製窓 AG: アルミ製ガラリ AS: アルミ製シャッター AP: アルミ製パーティション WD: 木製扉 WG: 木製ガラリ F: 木製扉 S: 木製扉 WWD: 木製扉付木製窓
場所・数量	視覚空間スタジオ入口 1				連絡通路 1	仕上凡例
仕上	しなべニヤの上ビニルレザー貼り				新着ノ子 (葉面: 和紙)	SUS: ステンレス ML: 鉄鋼 HL: ヘアライン
ガラス						アルミ (表面処理・表面仕上げ) B-1: 無着色陽極酸化塗装複合皮膜 B-2: 着色陽極酸化塗装複合皮膜 C-1: 無着色陽極酸化皮膜 C-2: 着色陽極酸化皮膜 D: 化成膜の上付塗装
金物	下管・押込・ドアチェック・3方ネオプレンゴム張り替え					
今回工事範囲	A1工事 B1工事				既設のまま	
符号・名称・見込	AS 1 アルミ製引違い障子 30	AS 2 アルミ製引違い障子 30	AS 3 アルミ製引違い障子 30		AC 1 アコーデオンドア	
図面						
場所・数量	連絡通路 1	連絡通路 1	連絡通路 1		保潔室 2	
仕上	アルミ表面処理 (C-2) 仕上げ	アルミ表面処理 (C-2) 仕上げ	アルミ表面処理 (C-2) 仕上げ		アルミフレーム・ビニル製	
ガラス	S-4	S-4	S-4			
金物	戸車・引手	戸車・引手	戸車・引手		取手・ローラーキャッチ	
今回工事範囲	既設のまま	既設のまま	既設のまま		既設のまま	
符号・名称・見込	WWD 1 木製扉付木製引違い窓 33	WWD 2 木製扉付木製引違い窓 1	WWD 3 木製扉付木製引違い窓 1	WWD 4 木製扉付木製引違い窓 33		ガラス凡例
図面						FL: フロート型ガラス F: 浮板ガラス WP: 網入り遮光ガラス WF: 網入り型板ガラス HG: 熱線吸収ガラス MG: 熱線反射ガラス TG: 強化ガラス STG: 学校用強化ガラス DG: 化粧板ガラス GB: ガラスブロック A: 空気層
場所・数量	各動線入口 9	カウンセリングルーム 1	結核記録室 1	理科準備室 2 1		W1: マスターキーとする。 W2: 網板・カーテンボックス: 下地調整の上SOP塗装塗替え W3: アレン清掃の上SOP塗装塗替え W4: ドアチェック取付 (新設) W5: ドアチェック取付 (撤去) W6: 耐火シャッター・防火戸: 設置 W7: 網板除去後ガラスに交換 (新設) W8: 下地調整の上SOP塗装塗替え W9: 木製扉長・木製扉: 下地調整の上SOP塗装塗替え W10: 片引戸: レール (撤去) W11: 片引戸: 鳥居ステンレス製 カバー+レール (新設)
仕上	SOP塗装	SOP塗装	SOP塗装	SOP塗装		
ガラス	FL-3	FL-3	FL-3	FL-3		
金物	戸車・引手・差込み錠・ステンレスレール 付属金物一式	戸車・引手・差込み錠・ステンレスレール 付属金物一式	戸車・引手・差込み錠・ステンレスレール 付属金物一式	戸車・引手・差込み錠・ステンレスレール 付属金物一式		
今回工事範囲	W1/W2は別記に依る	W3/W4は別記に依る	W5/W6は別記に依る	W7/W8は別記に依る		
符号・名称・見込	WWD 5 木製扉付木製引違い窓 33	WWD 6 木製扉付木製引違い窓 33		WWD 7 木製扉付木製引違い窓 33		
図面						
場所・数量	会議室 2 1	相談室 1		相談室 1		
仕上	SOP塗装	SOP塗装		SOP塗装		
ガラス	FL-3	FL-3		FL-3		
金物	戸車・引手・差込み錠・ステンレスレール 付属金物一式	戸車・引手・差込み錠・ステンレスレール 付属金物一式		戸車・引手・差込み錠・ステンレスレール 付属金物一式		
今回工事範囲	W9/W10/W11は既設のまま	W12/W13は別記に依る		W14/W15は別記に依る		

