

工 事 仕 様 書

- 工 事 名 称 宇根山家族旅行村改修工事（電気設備工事）
- 工 事 場 所 三原市久井町吉田
- 工 事 内 容 本工事は、宇根山家族旅行村の整備に伴い、キャンプ場のテントサイトに電源盤を整備する。
- | | |
|-------------|-----|
| テントサイト電源盤新設 | 12面 |
| その他 | 一式 |
- 準 則 本設計図、仕様書による他は公共建築工事標準仕様書（電気設備工事編）（国土交通省大臣官房官庁営繕部監修）平成31年版に基づき施工する。
- 疑 義 変 更 本設計図書は、設計の大要を示すものであり、詳細部等、技術的に必要な事項は、明記なくとも完全に施工すること。
施工に際して疑義を生じた場合、または軽微な変更を必要とする場合には速やかに係員と協議し、係員の指示により施工すること。
ただし、これらに於いて受注金額の増減はなきものとする。
- 提 出 書 類 係員の指示する書類は、遅滞なく提出すること。
本工事に使用する機器、材料等は、係員の指示により見本品、カタログ等を提出し、承認を受けること。
現況写真、施工写真、完成写真を提出すること。
- 一 般 事 項 官公庁その他への手続きは、受注者の負担で遅滞なく行うこと。
施工箇所周囲に対する養生・清掃については十分にこれを行うこと。
契約後、早期に係員等と工事打合せをすること。
工事による周辺への影響を最小限に留めるよう鋭意努力すること。
- 工 期 本工事は、令和3年9月30日を完成期限とする。
ただし、検査期間として工期の内13日間を見込んでいます。
- そ の 他 工事中、第三者への安全対策を十分に講ずること。
以下の設計図面は、A2版をA3版に縮小している（縮小率71%）



引込柱 (コンクリート柱8-19-4, 3kN) 新設
 装柱材・根かせ・支線アンカー共
 引込分電盤 新設

(L1) (L4) (L7) (電灯) (水銀灯)

既設ケーブル接続 (電灯・水銀灯回路)

L型側溝撤去復旧

引込分電盤

キャンプサイト電源盤新設 × 12箇所
 L-1 ~ L-12 (基礎共)


シャワールーム

緑石撤去復旧

洗い場

平面図 S=1/300

工事場所

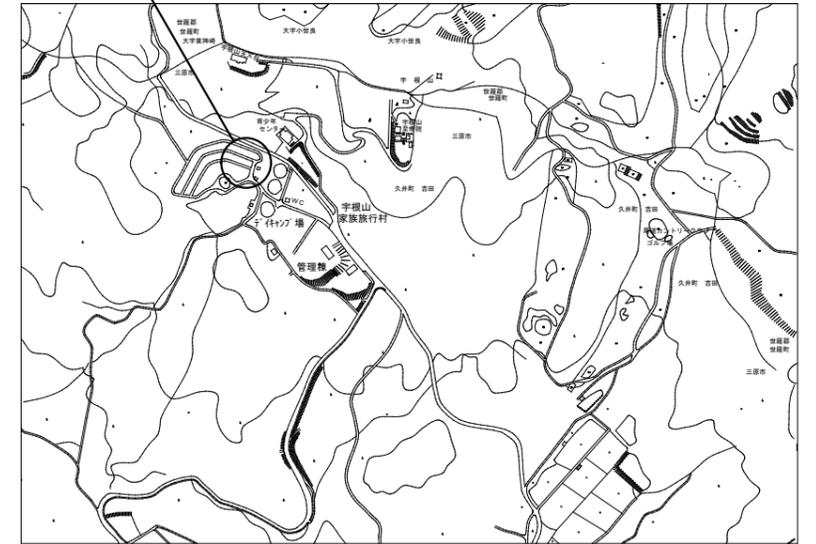

付近見取図

既設ケーブル切り離し・端末処理
 (電灯・水銀灯回路)

特記事項

- ・図中 印はアスファルトカッター切断・撤去、復旧工事を示す。
- ・管路の地中埋設深さはGL-600以上とする。
- ・地中埋設配管には、埋設シート(ダブル)を布設すること。



三原市役所

三原市港町3丁目5番1号 TEL(0848)64-2111

課長 係長 設計 校閲

日付

備考

工事名

宇根山家族旅行村改修工事(電気設備工事)設計図

図面名称

平面図

縮尺

1/300


図面番号

E-01

校の内

号図

本図面は、A2をA3(70.7%)に縮小しています。

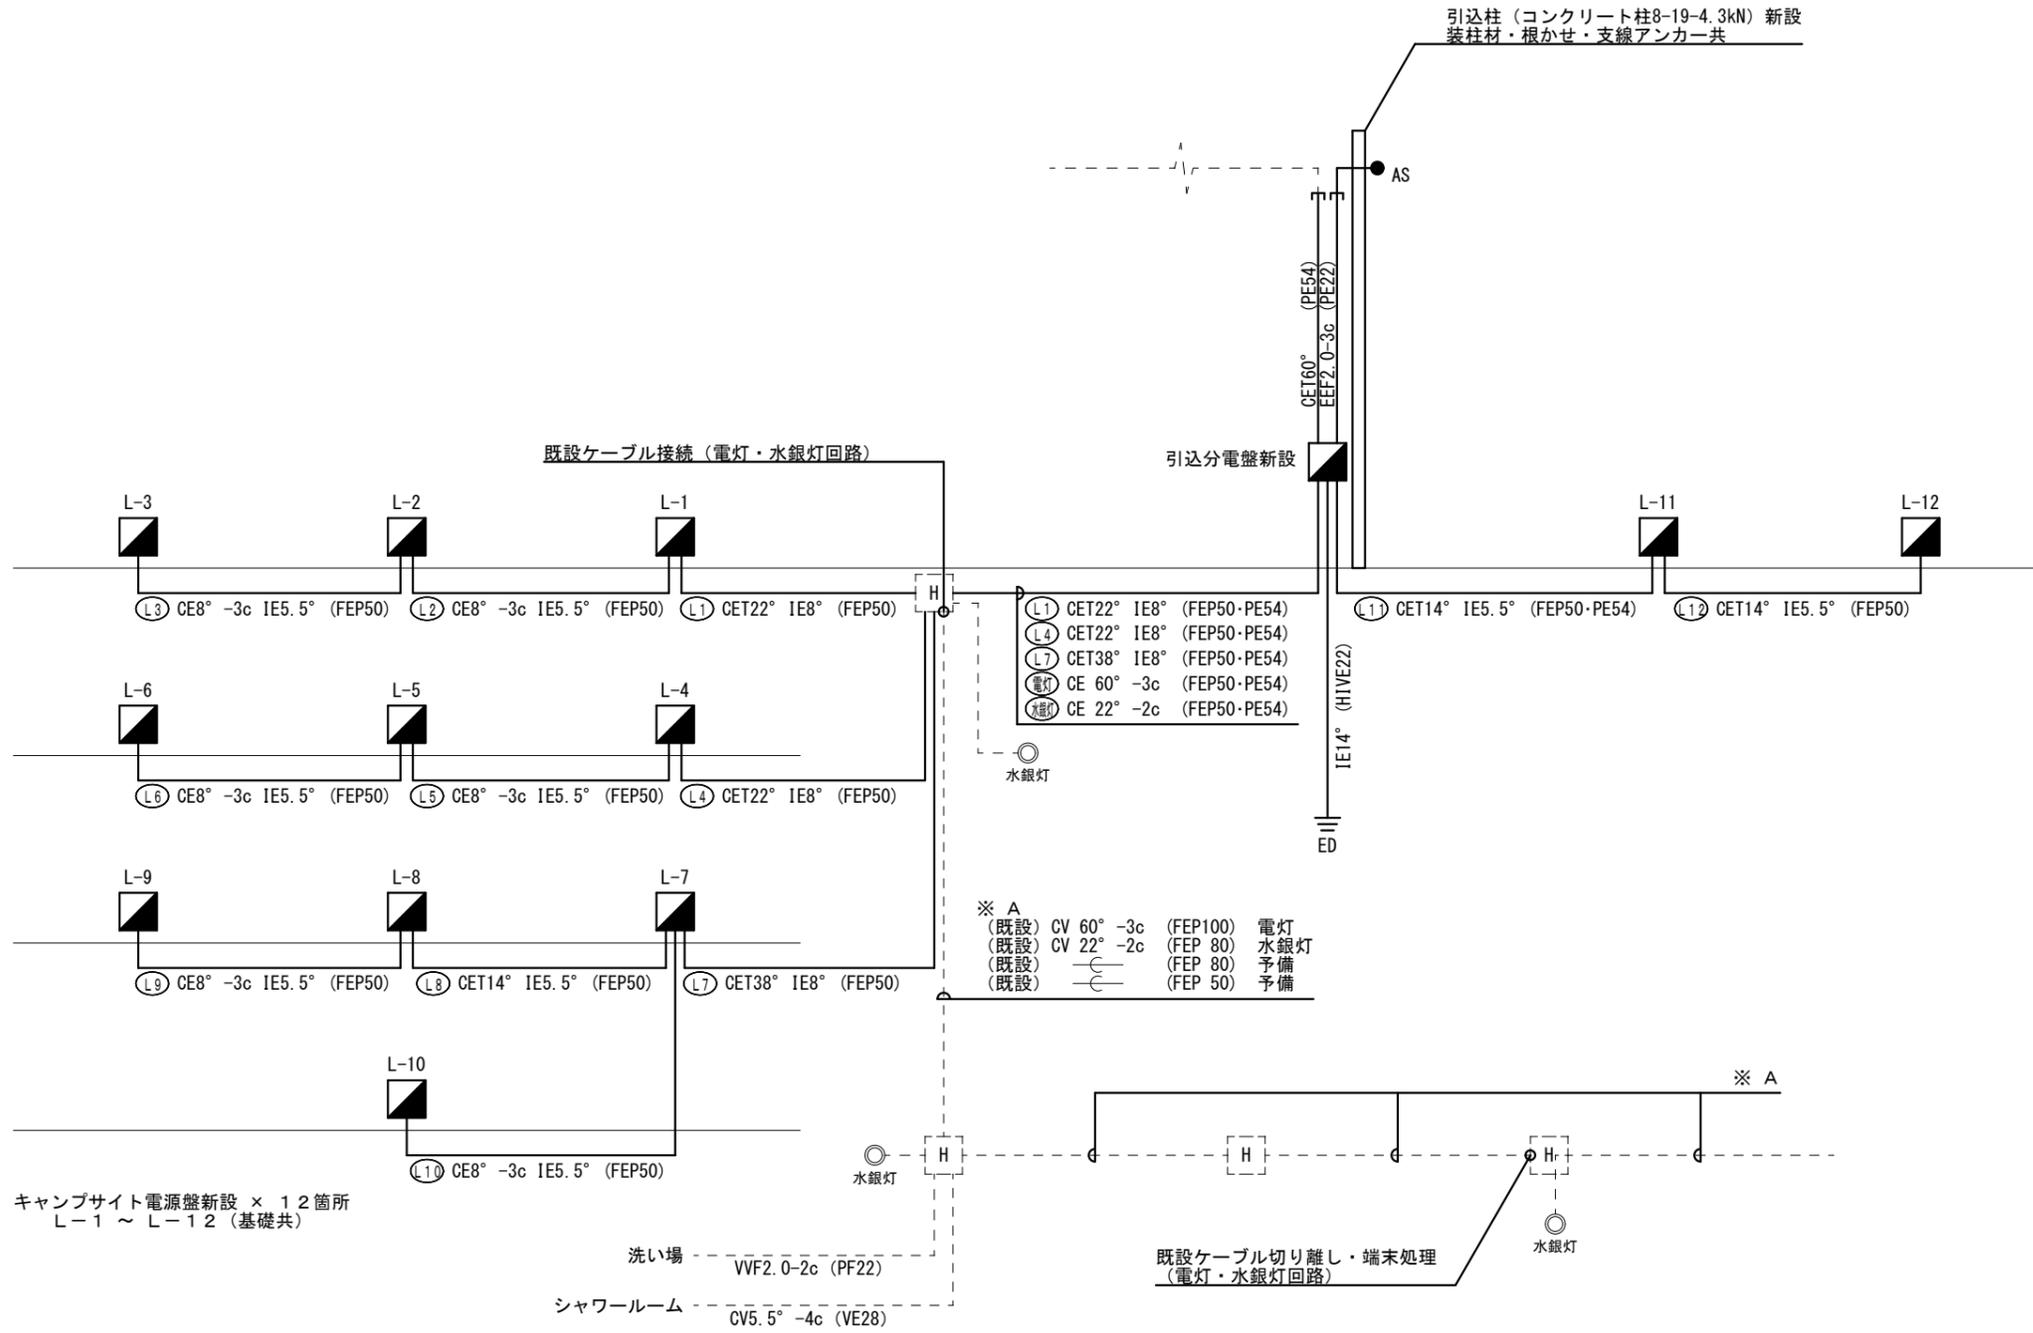


幹線 系統図

特記事項

- ・管路の地中埋設深さはGL-600以上とする。
- ・地中埋設配管には、埋設シート (ダブル) を布設すること。



<p>三原市役所 三原市港町3丁目5番1号 TEL(0848)64-2111</p>	課長	係長	設計	校閲	日付	備考	工事名 宇根山家族旅行村改修工事 (電気設備工事) 設計図	図面名称 幹線 系統図	縮尺 NON	図面番号 E-02	校の内 号図

本図面は、A2をA3(70.7%)に縮小しています。

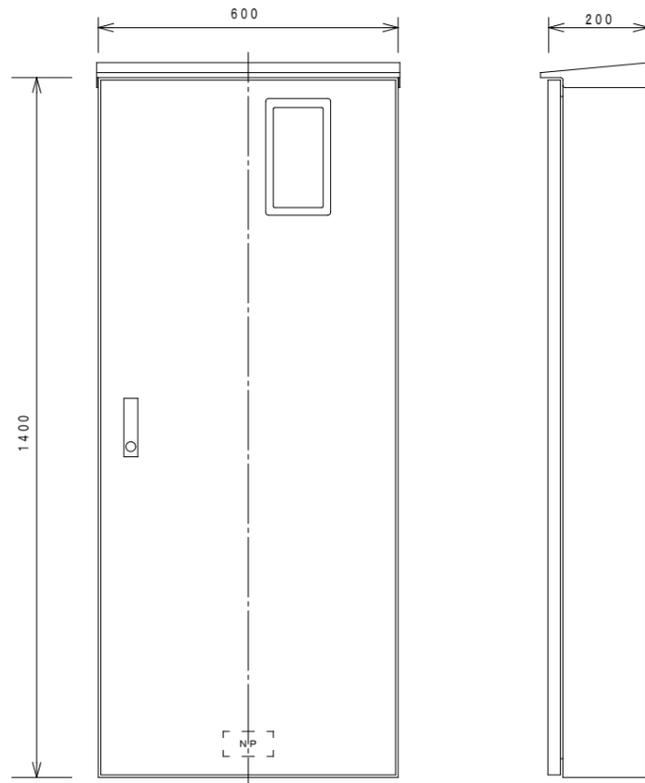


盤仕様	
箱体	… 鋼板製 1.6t以上
扉板	… 鋼板製 1.6t以上
塗装	… 焼付塗装 (指定色)
形式	… 屋外防水柱型 (接地端子付)
備考	… 寸法は参考とする。

引込分電盤 参考姿図

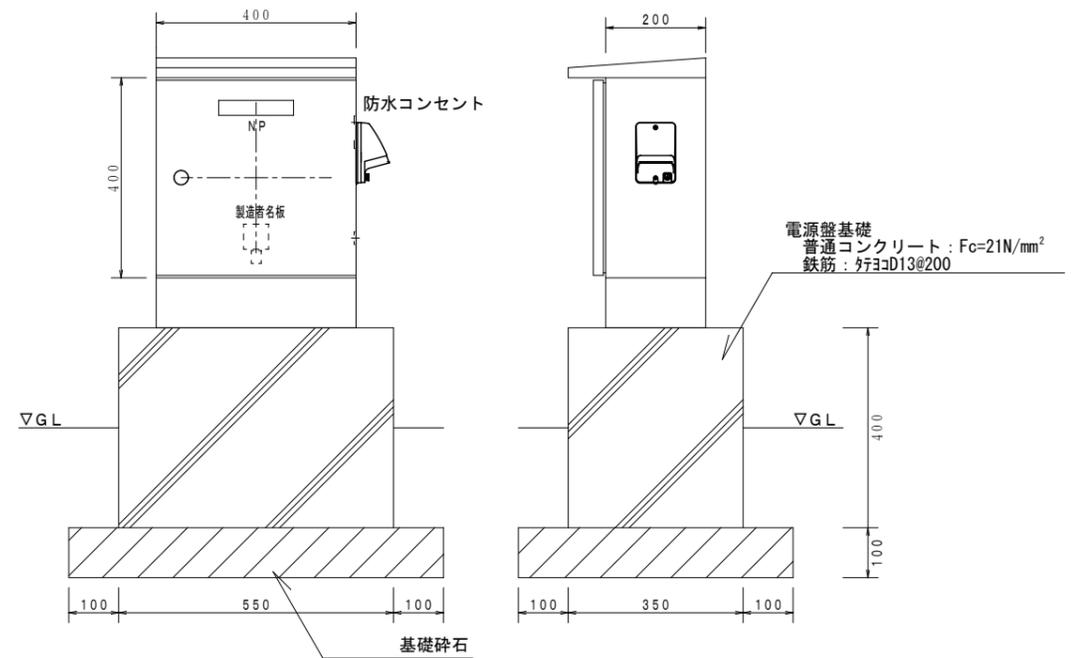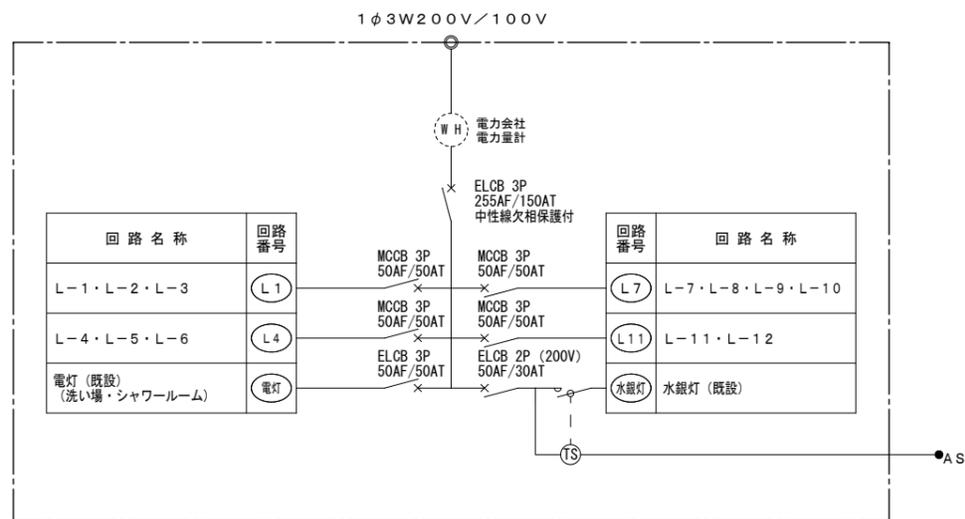

盤仕様	
箱体	… 鋼板製 1.6t以上
扉板	… 鋼板製 1.6t以上
塗装	… 焼付塗装 (指定色)
形式	… 屋外防水自立型 (接地端子付)
備考	… 寸法は参考とする。 … 端子部は露出しない様カバーを施すこと。

テントサイト電源盤 L-1~L-12 参考姿図

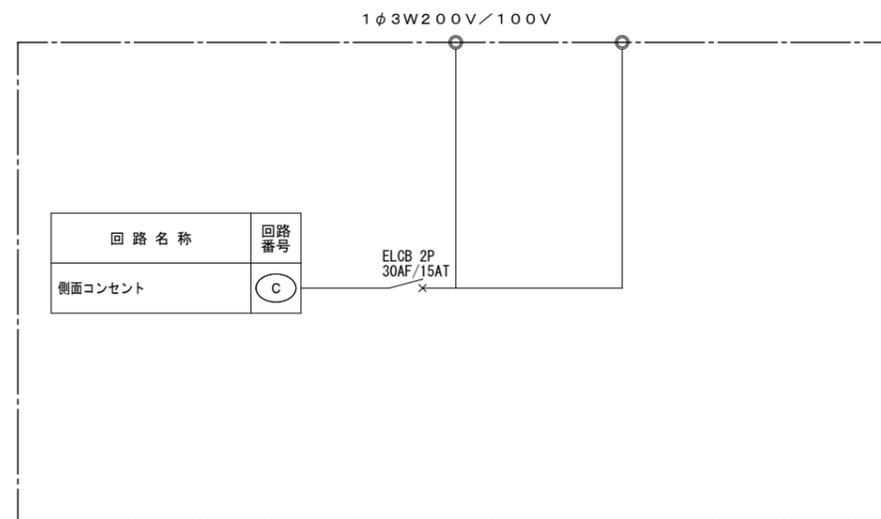

三原市役所

三原市港町3丁目5番1号 TEL(0848)64-2111

課長	係長	設計	校閲	日付	備考
				..	
				..	

工事名

宇根山家族旅行村改修工事 (電気設備工事) 設計図

図面名称

盤参考姿図

縮尺

1/10

図面番号

E-03

校の内

号図

本図面は、A2をA3(70.7%)に縮小しています。

参 考 数 量 書

工 事 名 称

宇根山家族旅行村改修工事（電気設備工事）

[工事概要]

三原市久井町吉田

用途,構造,面積

工 事 範 囲

一 式

別 途 工 事

な し

工 期

契約締結日の翌日から 令和3年9月30日までを工期とする.

一 般 事 項

《工事予算内訳》

設計金額 ￥

(税込み)

〈内 訳〉

区 分

金 額

摘 要

工 事 価 格

消 費 税 額

設 計 金 額

電気設備工事 別紙明細

宇根山家族旅行村		電灯設備			電灯幹線	
名称	摘要	数量	単位	単価	金額	備考
引込柱		1	式			別紙 00-0001
コンクリート柱(人力)	8m- 19cm- 4.3kN 足場ボルト付 土工含む	1	本			
コンクリート根かせ		1	個			
支線アンカー	スチ形 土工含む	1	か所			
亜鉛めっき 鋼より線	38mm2	10	m			
巻付グリップ	38mm2 シングル・玉がいし用	4	個			
玉がいし		1	個			
支線ガード		1	本			
自動点滅器	3A リード線つき	1	個			
計						
引込分電盤		1	式			別紙 00-0002
引込分電盤	装柱金物共	1	面			
計						

宇根山家族旅行村		電灯設備			電灯幹線		
名 称	摘 要	数 量	単 位	単 価	金 額	備 考	
ケーブル		1	式			別紙 00-0003	
EM-CETケーブル	60mm ² 管内	6	m				
600Vホリエチレン絶縁 耐燃性ホリエチレンシース ケーブル平形 EM-EEF	2.0mm- 3C 管内	6	m				
計							
電線管		1	式			別紙 00-0004	
厚鋼電線管 (PE)	露出配管 54mm	6	m				
厚鋼電線管 (PE)	露出配管 22mm	6	m				
厚鋼電線管(G)用 付属品(材料費)	(54) エントランスキャップ	1	個				
厚鋼電線管(G)用 付属品(材料費)	(22) エントランスキャップ	1	個				
耐衝撃性 硬質ビニル管(HIVE)	露出配管 22mm	2	m				
計							

宇根山家族旅行村		電灯設備			電灯分岐	
名 称	摘 要	数 量	単 位	単 価	金 額	備 考
ケーブル		1	式			別紙 00-0007
EM-CEケーブル	8mm2- 3C FEP内 (PF・CD)	109	m			
EM-CETケーブル	14mm2 FEP内 (PF・CD)	70	m			
EM-CETケーブル	14mm2 管内	1	m			
EM-CETケーブル	22mm2 FEP内 (PF・CD)	83	m			
EM-CETケーブル	22mm2 管内	2	m			
EM-CETケーブル	38mm2 FEP内 (PF・CD)	62	m			
EM-CETケーブル	38mm2 管内	1	m			
EM-CEケーブル	22mm2- 2C FEP内 (PF・CD)	13	m			
EM-CEケーブル	22mm2- 2C 管内	1	m			
EM-CEケーブル	60mm2- 3C FEP内 (PF・CD)	13	m			
EM-CEケーブル	60mm2- 3C 管内	1	m			
接続材料	CV22° -2c用	1	組			
接続材料	CV60° -3c用	1	組			
計						

宇根山家族旅行村		電灯設備		電灯分岐		
名称	摘要	数量	単位	単価	金額	備考
コンクリート工事		1	式			別紙 00-0010
砂利地業	再生クラッシュ	0.5	m ³			
型枠		8.6	m ²			
鉄筋	D10、D13	48	kg			
コンクリート	生コン人力打設	0.9	m ³			
床コンクリート直均し 仕上げ	直均し仕上げ -	2.3	m ²			
計						
土工事		1	式			別紙 00-0011
根切り(機械)	バックホウ 0.13m ³ 排出ガス対策型 油圧式クローラ型	90	m ³			
埋戻し	機械 バックホウ 0.13m ³ 排出ガス対策型 油圧式クローラ型	90	m ³			
埋設標識シート	2倍長(W)150	244	m			
計						

