

| | | | | | | | |
|---|---------|---|---|--|--|---|--|
| 工 事 番 号 | | | | | | | |
| 設計年度 | 令和 2 年度 | | 道路河川災害復旧工事（市道本郷町前畑線外 3 箇所） 三原市 本郷町善入寺 <div style="text-align: right;">  <div style="border: 2px solid red; padding: 5px; display: inline-block;">仕 様 書</div> </div> | | | | |
| 施工月日 | 令和 | 年 月 日 | | | | | |
| 施工方法 | 請 負 | | | | | | |
| 工事期間 | | | | | | | |
| 工 事 概 要 | | | 起 工 理 由 | | | | |
| 施工内容 施工延長 L=111.8m 土工 一式 A=460m2 植生工 A=82m2 ブロック積工 V=8m3 底張工 A=13m2 舗装工 | | | | | | | |
| 工 事 箇 所 | | | 別 概 要 | | | | |
| ・市道本郷町前畑線 施工延長 L=47.0m 土工 一式 植生工 A=240m2 ブロック積工 A=11m2 | | ・普通河川善入寺川支川（4 工区） 施工延長 L=17.5m 土工 一式 ブロック積工 A=60m2 | | ・普通河川善入寺川支川（2 工区） 施工延長 L=18.3m 土工 一式 ブロック積工 A=11m2 底張工 V=8m3 | | ・市道本郷町本谷用倉線（2 工区） 施工延長 L=29.0m 土工 一式 植生工 A=220m2 舗装工 A=13m2 | |

特記仕様書

第1章 総則

第1節 適用

- 1 本特記仕様書は、三原市本郷町善入寺 道路河川災害復旧工事(市道本郷町前畑線外3箇所)に適用する。
- 2 本特記仕様書に記載のない事項については、次によるものとする。
 - ・土木工事共通仕様書 令和元年8月 広島県※土木工事共通仕様書は「広島県の調達情報」に掲載している。(https://chotatsu.pref.hiroshima.lg.jp/)
 - ・その他関連規格類

第2節 情報共有システム

- 1 本工事は、受発注者間の情報を電子的に交換・共有することにより、業務の効率化を図る情報共有システムの対象である。なお、運用にあたっては「広島県工事中情報共有システム運用ガイドライン」(以下「ガイドライン」という。)に基づき実施すること。
- 2 本工事で使用する情報共有システムは次とする。
広島県工事中情報共有システム
<https://chotatsu.pref.hiroshima.lg.jp/asp/index.html>
- 3 監督員及び受注者が使用する情報共有サービスのサービス提供者(以下「サービス提供者」という。)との契約は、受注者が行い、利用料を支払うものとする。
- 4 なお、工事完成時については、提出する必要がある工事成果品を電子納品すること。また、試行期間中は工事検査を紙媒体で受検することから、受注者は、工事成果品1部を紙媒体により提出すること。
- 5 受注者は、監督員及びサービス提供者から技術上の問題点を把握、利用にあたっての評価を行うためアンケート等を求められた場合、協力しなければならない。

第2章 施工条件

第1節 用地

- 1 原形復旧とする。

第2節 施工時間（施工に際しては地元調整を十分に行ったうえで作業を進めること。）

- 1 施工時間 8:30～17:00（作業可能時間）

第3節 安全対策

- 1 交通誘導員・警戒船・保安要員

作業期間中,市道本郷町前畑線において交通誘導員を2（人/日）見込んでいる。

- 2 保安施設

| | |
|---------|--|
| 工事標示板 | 現道工事における保安施設のうち,「工事標示板」の標準様式については,土木工事共通仕様書のとおりとすること。 |
| 工事情報看板等 | 路上工事に関する情報を歩行者や工事現場周辺の住民に周知するため,工事情報看板及び工事説明看板を設置すること。標準様式は土木工事共通仕様書のとおりとすること。 |

第4節 工事用道路

- 1 一般道路

| | |
|------|--------|
| 使用期間 | 工事施工期間 |
|------|--------|

| | |
|------|--------|
| 使用時間 | 8時～17時 |
|------|--------|

| | |
|----------|--|
| 工事中・後の処置 | 随時 清掃, 工事後 舗装欠損部補修（工事前・後の写真により監督員と協議すること。） |
|----------|--|

第5節 その他

- 1 工事用機資材の仮置き

受注者が責任を持って確保すること。

- 2 建設リサイクルの促進

受注者は,各路線(河川)において必要な盛土等について,他工事からの流用が可能である場合,施工計画作成時に発注者と十分協議し,建設リサイクルの促進に努めるものとする。(変更の対象とする。)

第3章 設計金額

第1節 排出ガス対策型建設機械の使用促進

土木工事共通仕様書（令和元年 8 月 広島県）『1-1-30 環境対策』で使用を義務付けている排出ガス対策型建設機械においては、排出ガス対策型（第2次基準値）以上の建設機械の使用に努めること。

なお、使用する排出ガス対策型建設機械について、基準値による設計変更は行わない。

第4章 工事保険等

受注者は、本工事において第三者に与えた損害を補填する保険又はその他必要とする建設工事に関連する保険等に加入しなければならない。また、加入した保険等については、保険証券の写し（保険以外の場合はそれに代わるもの）を監督員に提出すること。

なお、加入に必要な保険料等は、設計で現場管理費に見込んである。

第5章 施工箇所が点在する工事の積算

本案件は、施工箇所が点在する工事の適正な工事価格を算出するため、参考図書に示す工事箇所と施工箇所を基に次の算定方法とする。

1 算定方法

(1) 工事原価

ア 直接工事費

施工数量及び施工規模等は工事箇所ごとに判断し、工種区分はその工事の主たるものを適用する。

イ 間接工事費

(ア) 共通仮設費

a 共通仮設費の率分

対象額は工事箇所ごとに算定し、工種区分はその工事箇所の主たるものを適用する。

b 共通仮設費率の補正

工事箇所ごとに施工地域及び工事場所区分の補正を行う。

c 積上げ計算による部分

施工箇所ごとに必要な経費を積上げる。

(イ) 現場管理費

a 現場管理費の算定

対象とする純工事費は工事箇所ごとに算定する。

b 現場管理費率の補正

工事箇所ごとに施工時期、工事期間、施工地域及び工事場所区分の補正を行う。

(ウ) 中止期間中の現場維持費等の費用

a 積上げ項目

施工箇所ごとに必要な経費を積上げる。

b 率で計上する項目

対象額及び一時中止日数は施工箇所ごとに算定する。

(2) 一般管理費等

ア 一般管理費等の算定

対象とする工事原価は(1)の計による。

なお、処分費等が「共通仮設費対象額(P) + 準備費に含まれる処分費」に占める割合の3%を超える場合又は処分費等が3千万円を超える場合、率計算の対象については、工事箇所ごとに対象額を算出する。

第6章 美しい山河を守る災害復旧基本方針による事項

水際部は埋戻し時に寄せ土により植生を促すこと。

小口止め工施工時には前面を化粧型枠により施工し、小口止めが目立たなくする。

コンクリートブロックについては、明度6以下の製品を使用すること。

第7章 その他

本特記仕様書及び設計図書に明示していない事項、または、その内容に疑義が生じた場合は、監督員の指示を受けること。

工事数量総括表

| 費目・工種明細など | 規格1・規格2 | 単位 | 数量 | 備考 |
|------------------|-------------------------------|----|-----|------|
| 本工事費 | A-1 (本郷町前畑線2058) | | | |
| 道路改良 | | 式 | 1 | レベル1 |
| 道路土工 | | 式 | 1 | レベル2 |
| 掘削工 | | 式 | 1 | レベル3 |
| 掘削 | 土砂 上記以外(小規模) 標準 | m3 | 70 | レベル4 |
| 法面整形工 | | 式 | 1 | レベル3 |
| 法面整形(切土部) | 切土部 現場制約無し レキ質土,砂及び砂質土,粘性土 | m2 | 240 | レベル4 |
| 残土処理工 | | 式 | 1 | レベル3 |
| 法面工 | | 式 | 1 | レベル2 |
| 植生工 | | 式 | 1 | レベル3 |
| 人工張芝 | 張芝 幅100cm | m2 | 240 | レベル4 |
| 法覆護岸工 | | 式 | 1 | レベル2 |
| 作業土工 | | 式 | 1 | レベル3 |
| Coブロック工(Coブロック積) | | 式 | 1 | レベル3 |
| コンクリートブロック基礎 | 300*520 | m | 4 | レベル4 |
| コンクリートブロック積 | 滑面 | m2 | 11 | レベル4 |
| 胴込・裏込材(碎石) | RC-40 | m3 | 4 | レベル4 |
| 小口止コンクリート | 18-8-40BB | 箇所 | 2 | レベル4 |

工事数量総括表

| 費目・工種明細など | 規格1・規格2 | 単位 | 数量 | 備考 |
|---------------|---|----|-----|------|
| 付帯道路工 | | 式 | 1 | レベル2 |
| 路側防護柵工 | | 式 | 1 | レベル3 |
| ガードレール | 【Gr-C-2B】 | m | 5 | レベル4 |
| 舗装工 | | 式 | 1 | レベル2 |
| アスファルト舗装工 | | 式 | 1 | レベル3 |
| 上層路盤(車道・路肩部) | RM-30 全仕上り厚10mm 1層施工 | m2 | 3 | レベル4 |
| 表層(車道・路肩部) | 平均幅員1.4m未満(1層平均50mm以下) 1層当り平均仕上厚50mm | m2 | 3 | レベル4 |
| 構造物撤去工 | | 式 | 1 | レベル2 |
| 防護柵撤去工 | | 式 | 1 | レベル3 |
| 防護柵撤去(ガードレール) | | m | 5 | レベル4 |
| 構造物取壊し工 | | 式 | 1 | レベル3 |
| 舗装版切断 | アスファルト舗装版厚15cm以下 | 式 | 1 | レベル4 |
| 舗装版破碎 | 【舗装版種別,舗装版厚】 | m2 | 3 | レベル4 |
| 運搬処理工 | | 式 | 1 | レベル3 |
| 殻運搬 | 舗装版破碎 機械積込(小規模土工) DID区間無し 運搬距離12.0km以下(9.0km超) | m3 | 0.2 | レベル4 |
| 殻処分 | As殻 | t | 0.4 | レベル4 |
| 雑工 | | 式 | 1 | レベル2 |
| 取付工 | | 式 | 1 | レベル3 |

工事数量総括表

頁0 -0003

| 費目・工種明細など | 規格1・規格2 | 単位 | 数量 | 備考 |
|---------------|--|----|-----|------|
| 石積工 | 雑割石 | m2 | 4 | レベル4 |
| コンクリートブロック積 | 滑面 | m2 | 4 | レベル4 |
| 構造物取壊し工 | | 式 | 1 | レベル3 |
| コンクリート構造物取壊し | 無筋構造物 | m3 | 2 | レベル4 |
| 舗装版破碎 | 【舗装版種別, 舗装版厚】 | m2 | 1 | レベル4 |
| 運搬処理工 | | 式 | 1 | レベル3 |
| 殻運搬 | Co(無筋・鉄筋) 構造物とりこわし 機械積込 DID区間無し 運搬距離9.5km以下(7.5km超) | m3 | 2 | レベル4 |
| 殻運搬 | 舗装版破碎 機械積込(小規模土工) DID区間無し 運搬距離12.0km以下(9.0km超) | m3 | 0.1 | レベル4 |
| 殻処分 | Co殻 | t | 4 | レベル4 |
| 殻処分 | As殻 | t | 0.2 | レベル4 |
| アスファルト舗装工 | | 式 | 1 | レベル3 |
| 上層路盤(車道・路肩部) | RM-30 全仕上り厚10mm 1層施工 | m2 | 1 | レベル4 |
| 表層(車道・路肩部) | 平均幅員1.4m未満(1層平均50mm以下) 1層当り平均仕上厚50mm | m2 | 1 | レベル4 |
| 路側防護柵工 | | 式 | 1 | レベル3 |
| ガードレール | 【Gr-C-2B】 | m | 2 | レベル4 |
| 防護柵撤去(ガードレール) | | m | 4 | レベル4 |
| 仮設工 | | 式 | 1 | レベル2 |
| 交通管理工 | | 式 | 1 | レベル3 |

工事数量総括表

| 費目・工種明細など | 規格1・規格2 | 単位 | | 数量 | 備考 |
|--------------|---------|----|--|----|------|
| 交通誘導警備員 | | 人 | | 24 | レベル4 |
| ** 直接工事費 ** | | | | | |
| 共通仮設費率分 | | | | | |
| ** 共通仮設費計 ** | | | | | |
| ** 純工事費 ** | | | | | |
| 現場管理費 | | | | | |
| ** 工事原価 ** | | | | | |
| 一般管理費率分 | | | | | |
| 契約保証費 | | | | | |
| 一般管理費計 | | | | | |
| ** 工事価格 ** | | | | | |
| ** 消費税相当額 ** | | | | | |
| ** 工事費計 ** | | | | | |
| ** 契約保証費計 ** | | | | | |
| | | | | | |
| | | | | | |
| | | | | | |
| | | | | | |

工事数量総括表

頁0 -0001

| 費目・工種明細など | 規格1・規格2 | 単位 | 数量 | 備考 |
|------------------|----------------------|----|----|------|
| 本工事費 | A-2 (善入寺川支川4工区) 4981 | | | |
| 築堤・護岸 | | 式 | 1 | レベル1 |
| 河川土工 | | 式 | 1 | レベル2 |
| 掘削工 | | 式 | 1 | レベル3 |
| 掘削 | 土砂 上記以外(小規模) 標準 | m3 | 50 | レベル4 |
| 盛土工 | | 式 | 1 | レベル3 |
| 路体(築堤)盛土 | 施工幅員2.5m未満 | m3 | 10 | レベル4 |
| 残土処理工 | | 式 | 1 | レベル3 |
| 法覆護岸工 | | 式 | 1 | レベル2 |
| 作業土工 | | 式 | 1 | レベル3 |
| Coブロック工(Coブロック積) | 控え65cm | 式 | 1 | レベル3 |
| コンクリートブロック基礎 | 底幅 0.681m、高さ 0.400m | m | 8 | レベル4 |
| 大型ブロック積 | ブロック積(空積) 控長65cm | m2 | 32 | レベル4 |
| 中詰材(割ぐり石) | 割ぐり石 150~50mm | m3 | 12 | レベル4 |
| 胴込・裏込材(碎石) | RC-40 | m3 | 17 | レベル4 |
| 吸出し防止材(全面)設置 | 合織不織布 t=10mm 9.8kN/m | m2 | 32 | レベル4 |
| 天端コンクリート | 18-8-40BB | m | 8 | レベル4 |
| Coブロック工(Coブロック積) | 控え50cm | 式 | 1 | レベル3 |

工事数量総括表

| 費目・工種明細など | 規格1・規格2 | 単位 | 数量 | 備考 |
|--------------|------------------------|----------------|----|------|
| コンクリートブロック基礎 | 底幅 0.564m、高さ 0.300m | m | 11 | レベル4 |
| 大型ブロック積 | ブロック積(空積) 控長50cm | m ² | 28 | レベル4 |
| 中詰材(割ぐり石) | 割ぐり石 150~50mm | m ³ | 7 | レベル4 |
| 胴込・裏込材(砕石) | RC-40 | m ³ | 13 | レベル4 |
| 吸出し防止材(全面)設置 | 合織不織布 t=10mm 9.8kN/m | m ² | 28 | レベル4 |
| 天端コンクリート | 18-8-40BB | m | 11 | レベル4 |
| 小口止工 | 18-8-40BB | 箇所 | 6 | レベル4 |
| 構造物取壊し工 | | 式 | 1 | レベル3 |
| コンクリート構造物取壊し | 無筋構造物,機械施工 | m ³ | 2 | レベル4 |
| 殻運搬 | Co(無筋・鉄筋)構造物とりこわし 機械積込 | m ³ | 2 | レベル4 |
| 殻処分 | Co殻 | t | 6 | レベル4 |
| 路側防護柵工 | | 式 | 1 | レベル3 |
| ガードレール | 【Gr-C-4E】 撤去・再利用設置 | m | 3 | レベル4 |
| 雑工 | | 式 | 1 | レベル2 |
| すりつけ工 | | 式 | 1 | レベル3 |
| 石積 | 雑割石 | m ² | 22 | レベル4 |
| コンクリートブロック積 | 控35cm 裏込無し 練積 | m ² | 8 | レベル4 |
| 舗装版切断 | アスファルト舗装版厚15cm以下 | 式 | 1 | レベル4 |

工事数量総括表

| 費目・工種明細など | 規格1・規格2 | 単位 | 数量 | 備考 |
|--------------|--|----|-----|------|
| 舗装版破碎 | 【舗装版種別,舗装版厚】 | m2 | 1 | レベル4 |
| 殻運搬 | 舗装版破碎 機械積込(小規模土工) DID区間無し 運搬距離9.0km以下(7.0km超) | m3 | 0.1 | レベル4 |
| 殻処分 | As殻 | t | 0.2 | レベル4 |
| 下層路盤(車道・路肩部) | 全仕上り厚100mm 1層施工 RC-30 | m2 | 1 | レベル4 |
| 上層路盤(車道・路肩部) | RM-30 全仕上り厚10mm 1層施工 | m2 | 1 | レベル4 |
| 表層(車道・路肩部) | 平均幅員1.4m未満(1層平均50mm以下) 1層当り平均仕上厚50mm | m2 | 1 | レベル4 |
| 全工種共通仮設 | | 式 | 1 | レベル1 |
| 仮設工 | | 式 | 1 | レベル2 |
| 工事用道路工 | | 式 | 1 | レベル3 |
| 土留・仮締切工 | | 式 | 1 | レベル3 |
| 水替工 | | 式 | 1 | レベル3 |
| 仮水路工 | | 式 | 1 | レベル3 |
| 残土処理工 | | 式 | 1 | レベル3 |
| ** 直接工事費 ** | | | | |
| 運搬費 | | | | |
| 運搬費 | | 式 | 1 | レベル2 |
| 運搬費 | | 式 | 1 | レベル3 |
| 仮設材運搬費 | | t | 12 | レベル4 |

工事数量総括表

| 費目・工種明細など | 規格1・規格2 | 単位 | | 数量 | 備考 |
|--------------|---------|----|--|----|----|
| 共通仮設費率分 | | | | | |
| ** 共通仮設費計 ** | | | | | |
| ** 純工事費 ** | | | | | |
| 現場管理費 | | | | | |
| ** 工事原価 ** | | | | | |
| 一般管理費率分 | | | | | |
| 契約保証費 | | | | | |
| 一般管理費計 | | | | | |
| ** 工事価格 ** | | | | | |
| ** 消費税相当額 ** | | | | | |
| ** 工事費計 ** | | | | | |
| ** 契約保証費計 ** | | | | | |
| | | | | | |
| | | | | | |
工事数量総括表

| 費目・工種明細など | 規格1・規格2 | 単位 | 数量 | 備考 |
|------------------|-------------------------|----|----|------|
| 本工事費 | B-1 (善入寺川支川 2 工区3290) | | | |
| 築堤・護岸 | | 式 | 1 | レベル1 |
| 河川土工 | | 式 | 1 | レベル2 |
| 掘削工 | | 式 | 1 | レベル3 |
| 掘削 | 土砂 上記以外(小規模) 標準 | m3 | 3 | レベル4 |
| 残土処理工 | | 式 | 1 | レベル3 |
| 護岸基礎工 | | 式 | 1 | レベル2 |
| 作業土工 | | 式 | 1 | レベル3 |
| 法覆護岸工 | | 式 | 1 | レベル2 |
| Coブロック工(Coブロック積) | | 式 | 1 | レベル3 |
| コンクリートブロック基礎 | 18-8-40BB 裏コ無し | m | 7 | レベル4 |
| コンクリートブロック積 | 控35cm 裏コ無し 練積 | m2 | 11 | レベル4 |
| 胴込・裏込材(砕石) | 間知・平・連節・緑化ブロック RC-40 | m3 | 5 | レベル4 |
| 小口止工 | 18-8-40BB | 箇所 | 2 | レベル4 |
| 底張工 | | 式 | 1 | レベル3 |
| 均しコンクリート | 【無筋・鉄筋構造物 18-8-40BB】 | m3 | 4 | レベル4 |
| コンクリート | 【無筋・鉄筋構造物 18-8-40BB】 | m3 | 8 | レベル4 |
| すりつけ工 | | 式 | 1 | レベル2 |

工事数量総括表

| 費目・工種明細など | 規格1・規格2 | 単位 | 数量 | 備考 |
|-------------------|-------------------------|----|----|------|
| Coブロック工(Coブロック積) | | 式 | 1 | レベル3 |
| コンクリートブロック積 | 控35cm 裏込無し 練積 | m2 | 4 | レベル4 |
| 胴込・裏込材(砕石) | 間知・平・連節・緑化ブロック RC-40 | m3 | 1 | レベル4 |
| 構造物取壊し工 | | 式 | 1 | レベル3 |
| コンクリート構造物取壊し | 無筋構造物,機械施工 | m3 | 1 | レベル4 |
| 運搬処理工 | | 式 | 1 | レベル3 |
| 仮設工 | | 式 | 1 | レベル2 |
| 土留・仮締切工 | | 式 | 1 | レベル3 |
| 水替工 | | 式 | 1 | レベル3 |
| **直接工事費** | | | | |
| 共通仮設費率分 | | | | |
| **共通仮設費計** | | | | |
| **純工事費** | | | | |
| 現場管理費 | | | | |
| **工事原価** | | | | |
| 一般管理費率分 | | | | |
| 契約保証費 | | | | |
| 一般管理費計 | | | | |





工事数量総括表

| 費目・工種明細など | 規格1・規格2 | 単位 | 数量 | 備考 |
|--------------|---|----|-----|------|
| 本工事費 | B-2 (本郷町本谷用倉線 2 工区5486) | | | |
| 道路改良 | | 式 | 1 | レベル1 |
| 道路土工 | | 式 | 1 | レベル2 |
| 路体盛土工 | | 式 | 1 | レベル3 |
| 路体(築堤)盛土 | 施工幅員2.5m未満 | m3 | 130 | レベル4 |
| 法面整形工 | | 式 | 1 | レベル3 |
| 法面整形(盛土部) | 盛土部 法面締固め有り 現場制約無し | m2 | 220 | レベル4 |
| 法面工 | | 式 | 1 | レベル2 |
| 植生工 | | 式 | 1 | レベル3 |
| 人工張芝 | 張芝 幅100cm | m2 | 220 | レベル4 |
| 舗装工 | | 式 | 1 | レベル2 |
| アスファルト舗装工 | | 式 | 1 | レベル3 |
| 下層路盤(車道・路肩部) | 全仕上り厚100mm 1層施工 RC-30 | m2 | 13 | レベル4 |
| 上層路盤(車道・路肩部) | RM-30 全仕上り厚10mm 1層施工 | m2 | 13 | レベル4 |
| 表層(車道・路肩部) | 平均幅員1.4m未満(1層平均50mm以下) 1層当り平均仕上厚50mm | m2 | 13 | レベル4 |
| 構造物撤去工 | | 式 | 1 | レベル2 |
| 構造物取壊し工 | | 式 | 1 | レベル3 |
| 舗装版切断 | アスファルト舗装版厚15cm以下 | 式 | 1 | レベル4 |


工事数量総括表

| 費目・工種明細など | 規格1・規格2 | 単位 | 数量 | 備考 |
|------------|---|----|-----|------|
| 舗装版破碎 | 【舗装版種別,舗装版厚】 | m2 | 8 | レベル4 |
| 運搬処理工 | | 式 | 1 | レベル3 |
| 殻運搬 | 舗装版破碎 機械積込(小規模土工) DID区間無し 運搬距離12.0km以下(9.0km超) | m3 | 0.4 | レベル4 |
| 殻処分 | As殻 | t | 1 | レベル4 |
| **直接工事費** | | | | |
| 共通仮設費率分 | | | | |
| **共通仮設費計** | | | | |
| **純工事費** | | | | |
| 現場管理費 | | | | |
| **工事原価** | | | | |
| 一般管理費率分 | | | | |
| 契約保証費 | | | | |
| 一般管理費計 | | | | |
| **工事価格** | | | | |
| **消費税相当額** | | | | |
| **工事費計** | | | | |
| **契約保証費計** | | | | |
| | | | | |

| | | | |
|------------|-----------|----|-----|
| 図面番号 | 1/4 | 縮尺 | 図示 |
| 工種 | 道路災害復旧工事 | | |
| 種別 | 設計図 | 番号 | 1/4 |
| 路線名 | 市道本郷町前畑線 | | |
| 工事箇所 | 三原市本郷町善入寺 | | |
| 三原市 | | | |

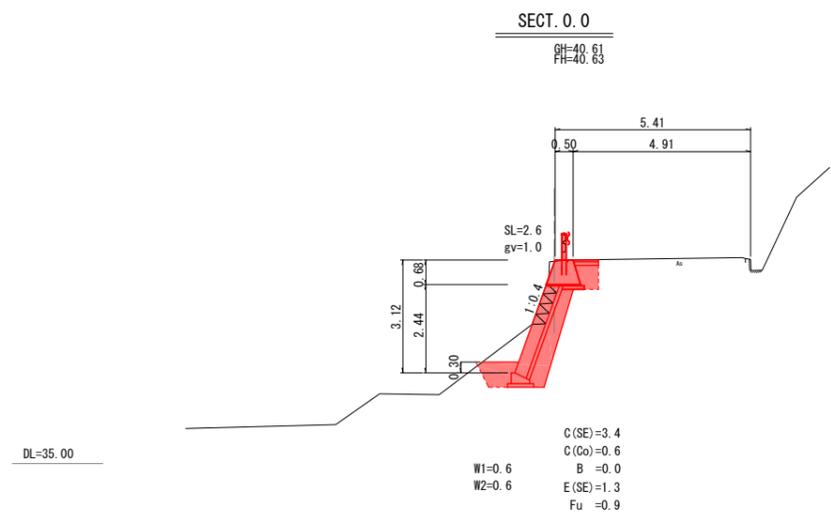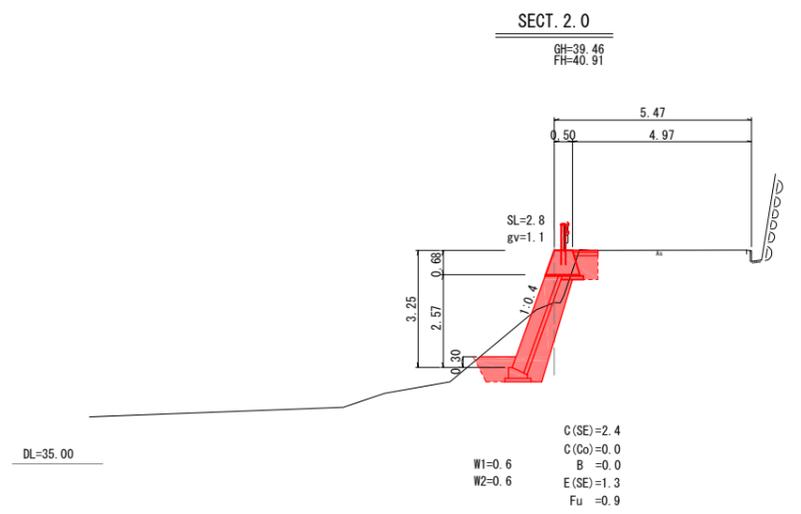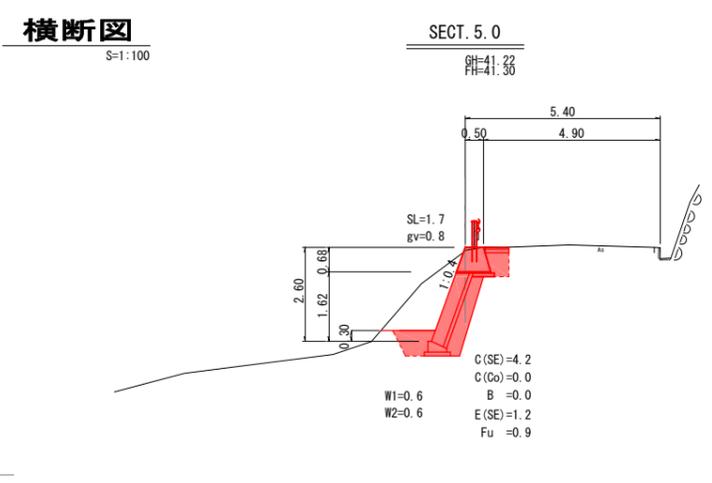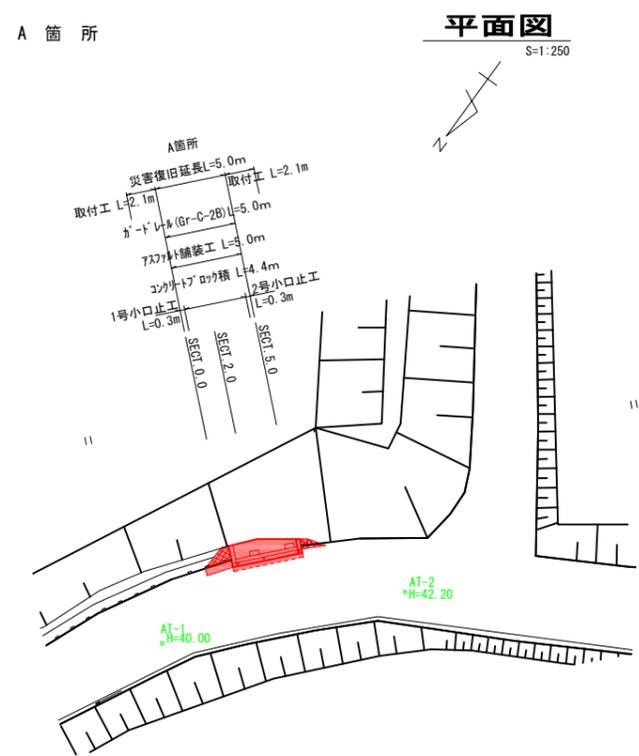

縦断面

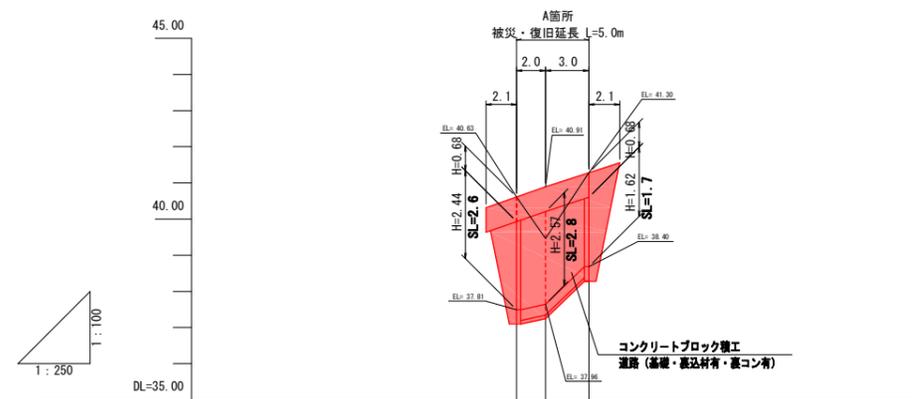

| | | | |
|------|--|------------|------------|
| 勾配 | | 40.61 | 41.27 |
| 盛土 | | 0.00 | 0.05 |
| 切土 | | 0.00 | 0.00 |
| 計画高 | | 40.63 | 41.30 |
| 地盤高 | | 40.61 | 41.22 |
| 追加距離 | | 0.00 | 5.00 |
| 単距離 | | 0.00 | 3.00 |
| 測点 | | ASECT. 0.0 | ASECT. 5.0 |

| | | | |
|------------|-----------|----|-----|
| 図面番号 | 3/4 | 縮尺 | 図示 |
| 工種 | 道路災害復旧工事 | | |
| 種別 | 設計図 | 番号 | 3/4 |
| 路線名 | 市道本郷町前畑線 | | |
| 工事箇所 | 三原市本郷町善入寺 | | |
| 三原市 | | | |



H30年災 2058号

B箇所


平面図

S=1:250




展開図

V=1:100
H=1:200

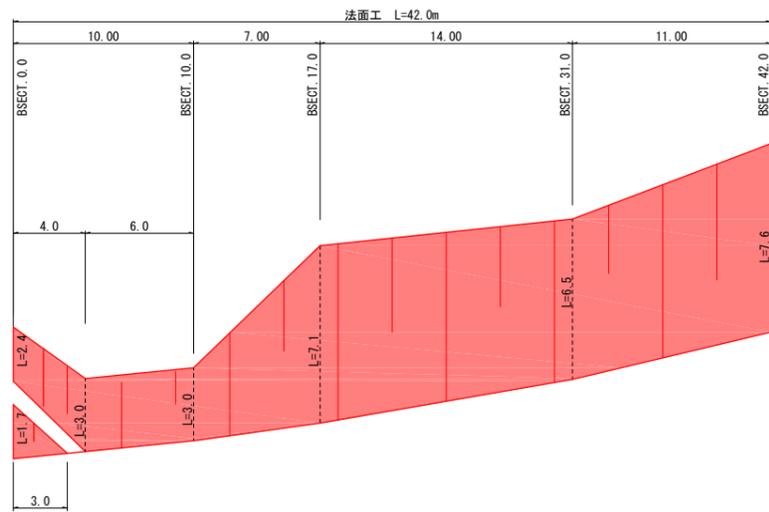

縦断面図

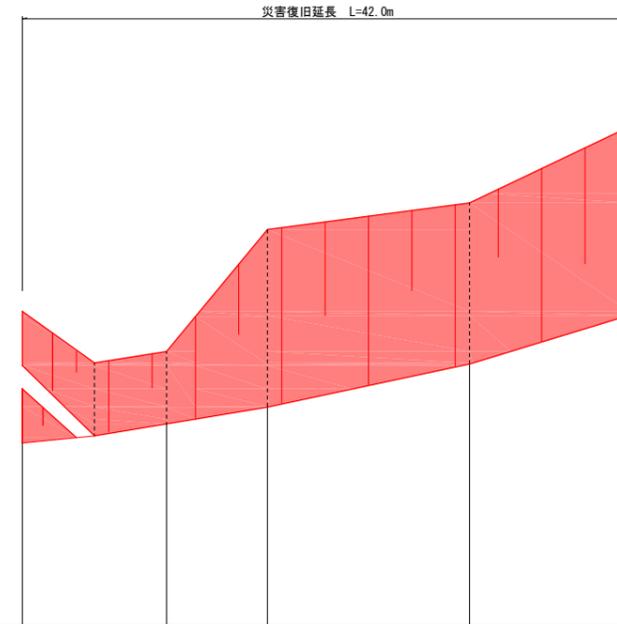

| | | | | | |
|-------------|------------|-------------|-------------|-------------|-------------|
| 勾配 | | | | | |
| 盛土 | 0.02 | 0.03 | 0.01 | 0.03 | |
| 切土 | | | | | 0.13 |
| 計画高 | 10.09 | 10.59 | 11.08 | 12.29 | 13.60 |
| 地盤高 | 10.07 | 10.56 | 11.07 | 12.26 | 13.73 |
| 追加距離 | 0.00 | 10.00 | 17.00 | 31.00 | 42.00 |
| 単距離 | 0.00 | 10.00 | 7.00 | 14.00 | 11.00 |
| 測点 | BSECT. 0.0 | BSECT. 10.0 | BSECT. 17.0 | BSECT. 31.0 | BSECT. 42.0 |

| | | | |
|------------|-----------|----|---------|
| 図面番号 | 4/4 | 縮尺 | 1 : 100 |
| 工種 | 道路災害復旧工事 | | |
| 種別 | 横断面 | 番号 | 4/4 |
| 路線名 | 市道本郷町前畑線 | | |
| 工事箇所 | 三原市本郷町善入寺 | | |
| 三原市 | | | |




H30年災 2058 号

B 箇所


BSECT. 17.0

GH=11.07
FH=11.08

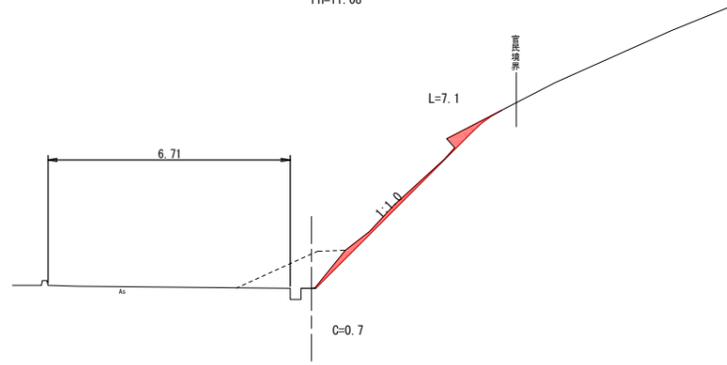


BSECT. 10.0

GH=10.56
FH=10.59

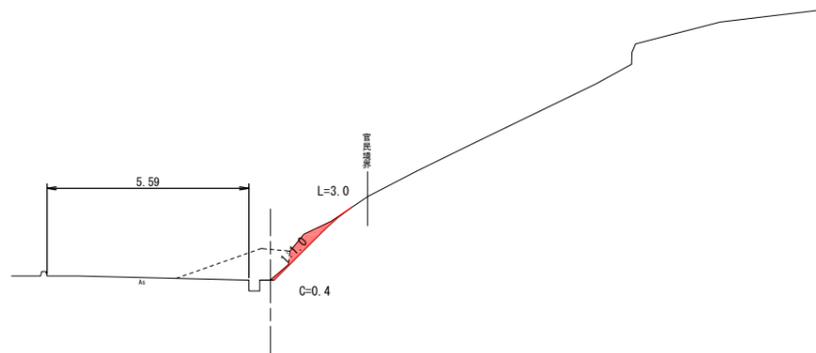


BSECT. 42.0

GH=13.73
FH=13.60

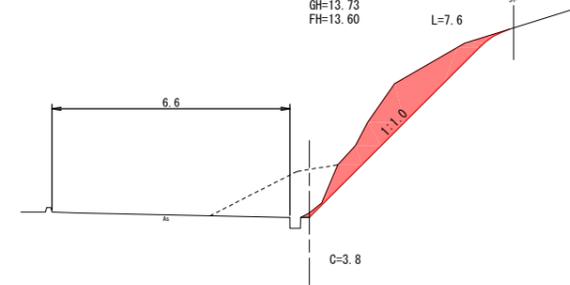


BSECT. 0.0

GH=10.07
FH=10.09

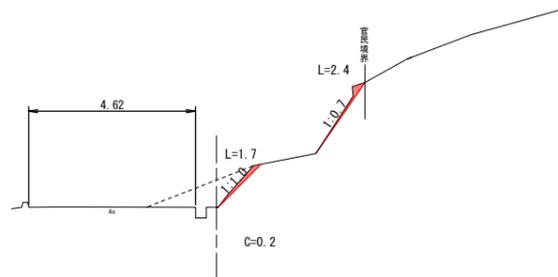

BSECT. 31.0

GH=12.26
FH=12.29

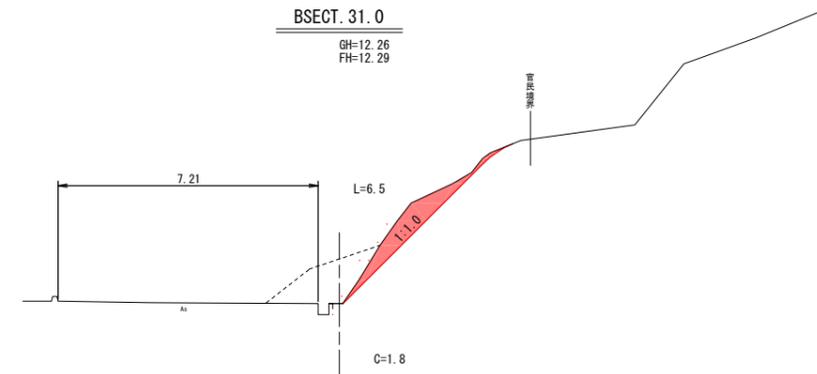

| | | | |
|------|------------------|----|-----|
| 図面番号 | 1/4 | 縮尺 | 図示 |
| 事業年度 | 令和2年度 | | |
| 工種 | 河川災害復旧工事 | | |
| 種別 | 平面図・縦断面 | 番号 | 1/1 |
| 名称 | 普通河川 善入寺川支川(4工区) | | |
| 工事箇所 | 三原市本郷町善入寺 | | |


三原市

工事番号 第4981号




平面図

縮尺：1/500

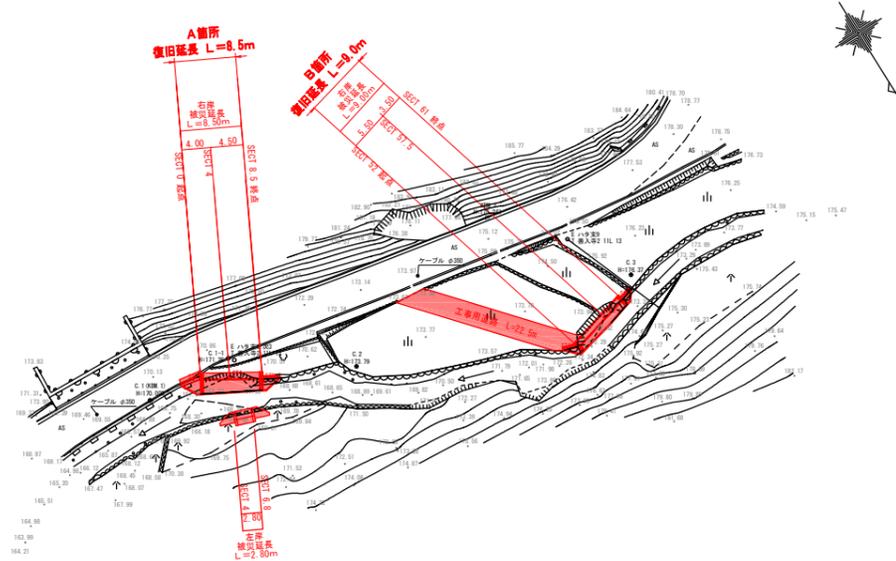

縦断面図

縮尺：図示

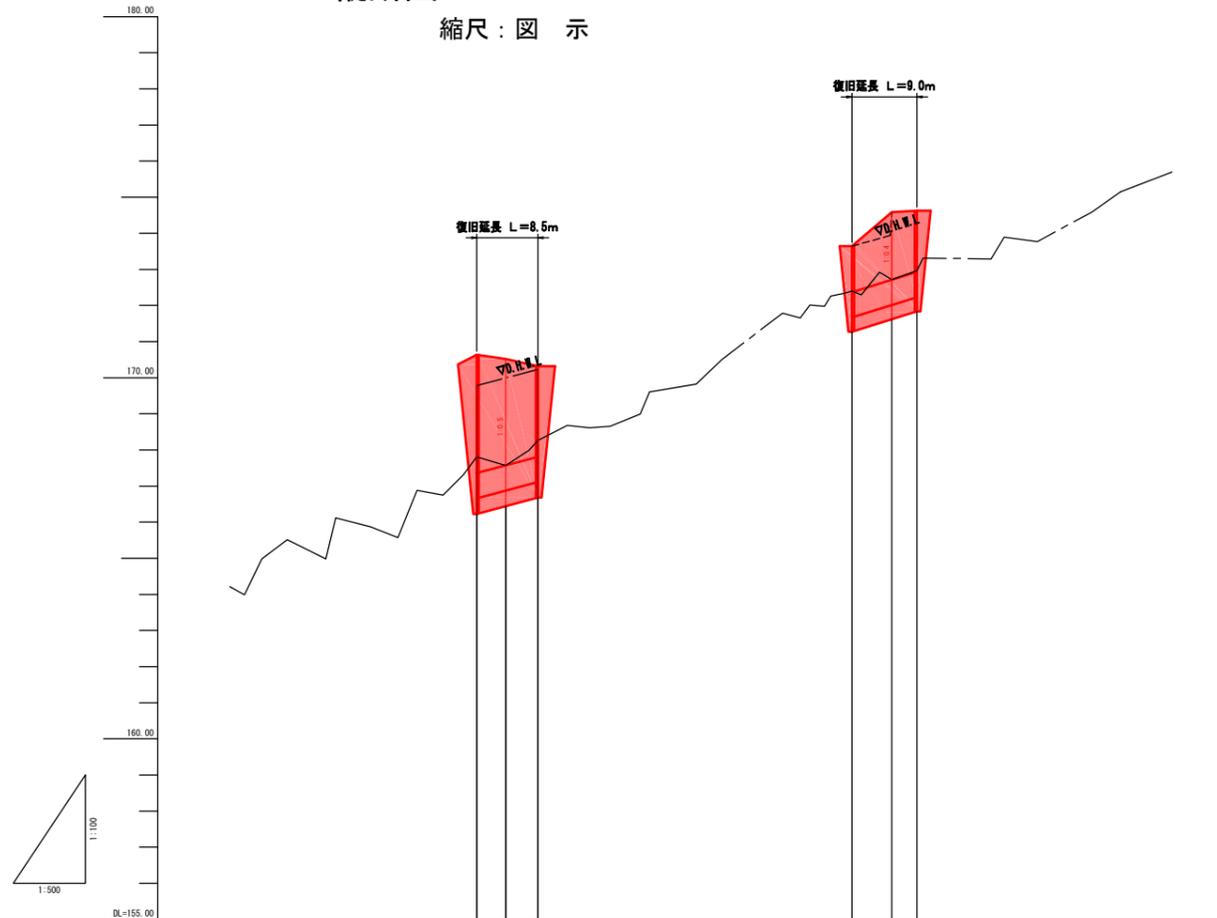

| | | | | | | |
|-----|--------|--------|----------|---------|-----------|---------|
| 測点 | SECT 0 | SECT 4 | SECT 8.5 | SECT 52 | SECT 57.5 | SECT 61 |
| 勾配図 | | | | | | |
| 基準高 | 170.60 | 168.30 | 170.32 | 172.64 | 172.82 | 174.54 |
| 河床高 | 167.81 | 167.57 | 168.26 | 172.40 | 172.71 | 172.86 |

| | | | |
|------|-------------------|----|-------|
| 図面番号 | 2/4 | 縮尺 | 1/100 |
| 事業年度 | 令和2年度 | | |
| 工種 | 河川災害復旧工事 | | |
| 種別 | 横断図 | 番号 | 1/1 |
| 名称 | 普通河川 善入寺川支川 (4工区) | | |
| 工事箇所 | 三原市本郷町善入寺 | | |

三原市

工事番号 第4981号




(Aヶ所)




D= 4.000

SECT 0
GH=170.63
FH=167.36

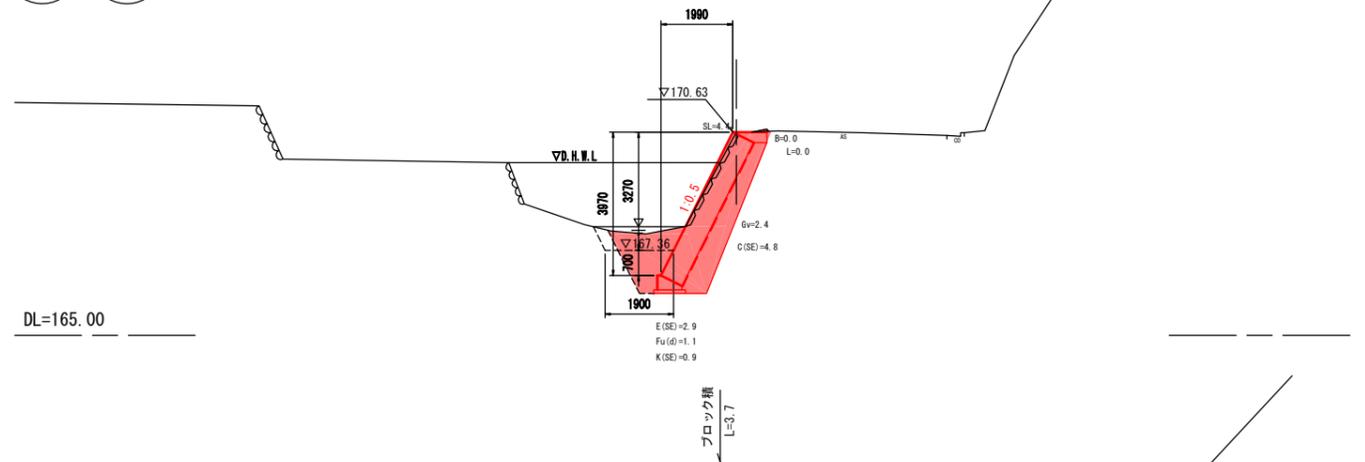


D= 4.500

SECT 4
GH=168.39
FH=167.58

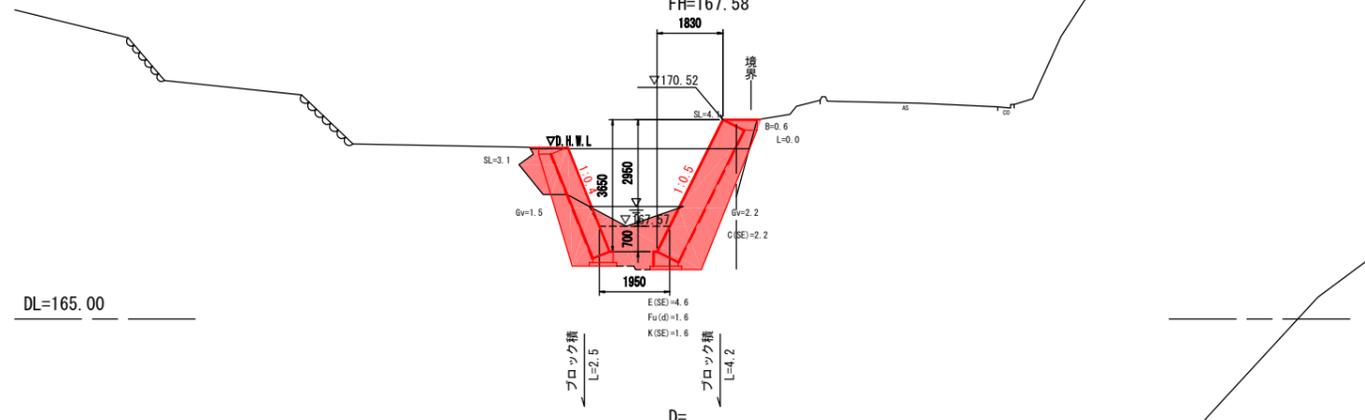

D=

SECT 8.5
GH=170.32
FH=167.81

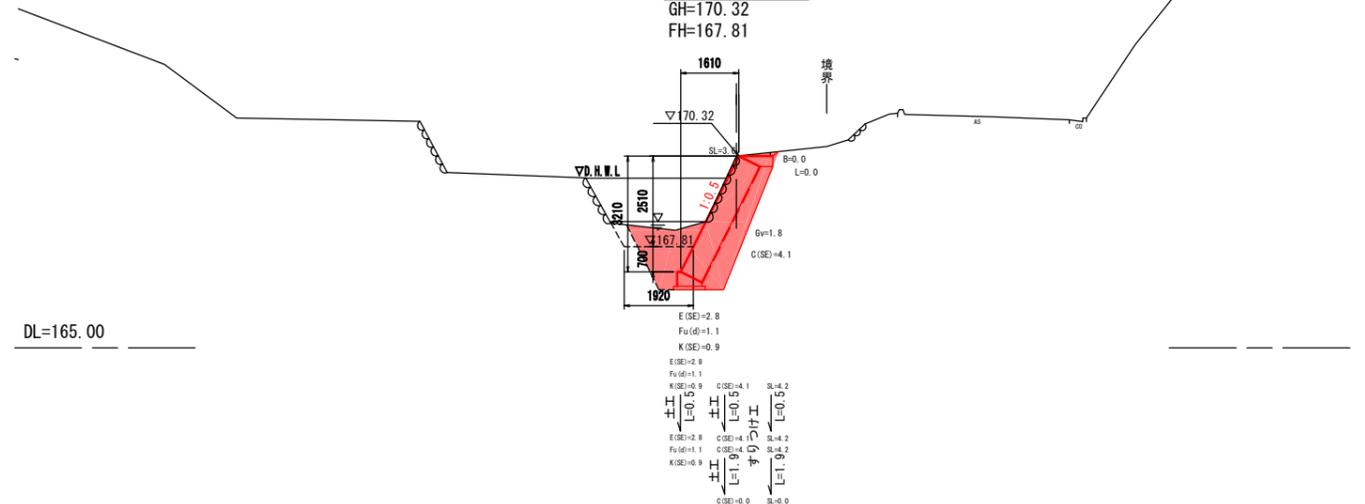


(Bヶ所)




D= 5.500

SECT 52
GH=173.64
FH=172.37

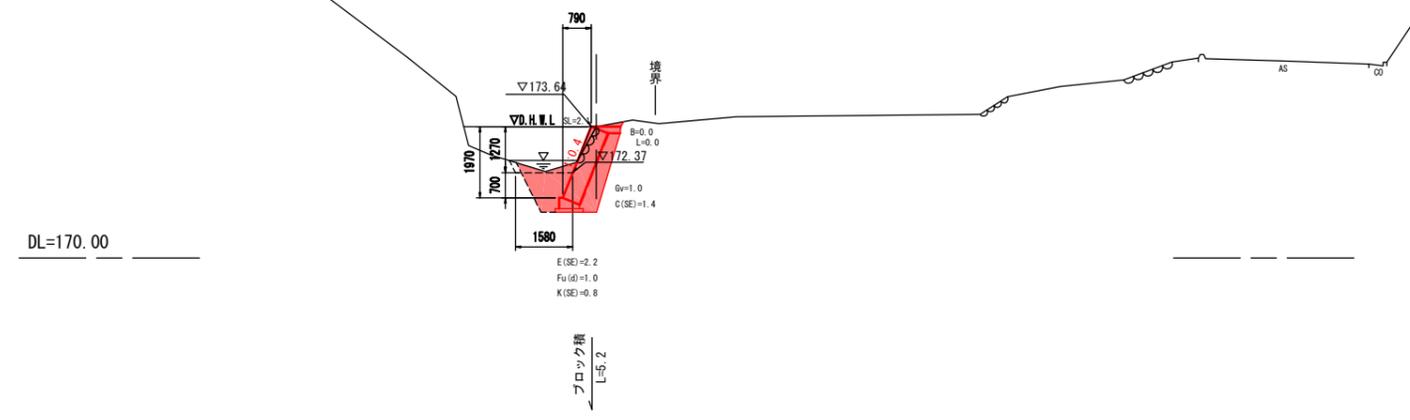


D= 3.500

SECT 57.5
GH=172.82
FH=172.71

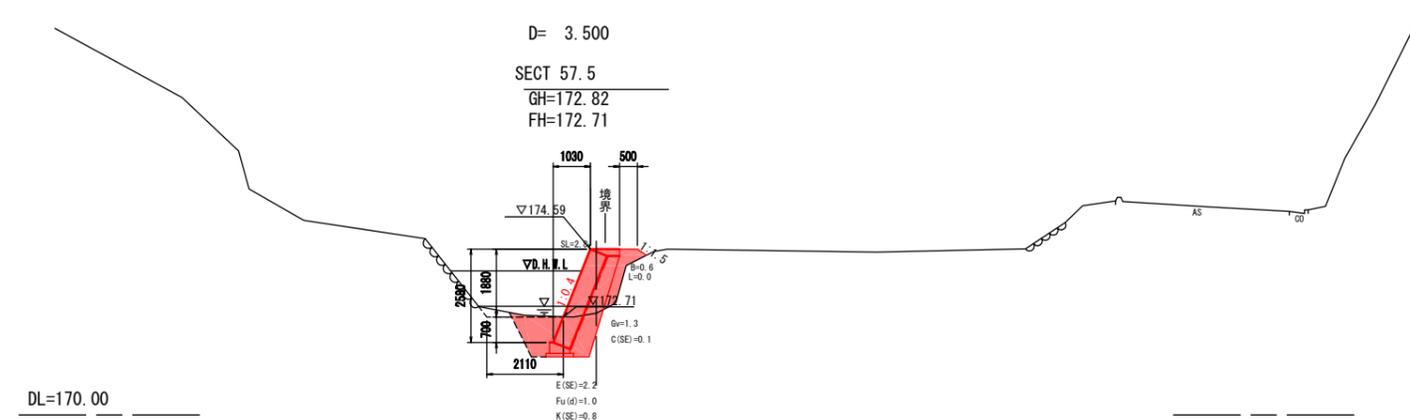


D=

SECT 61
GH=174.54
FH=172.93

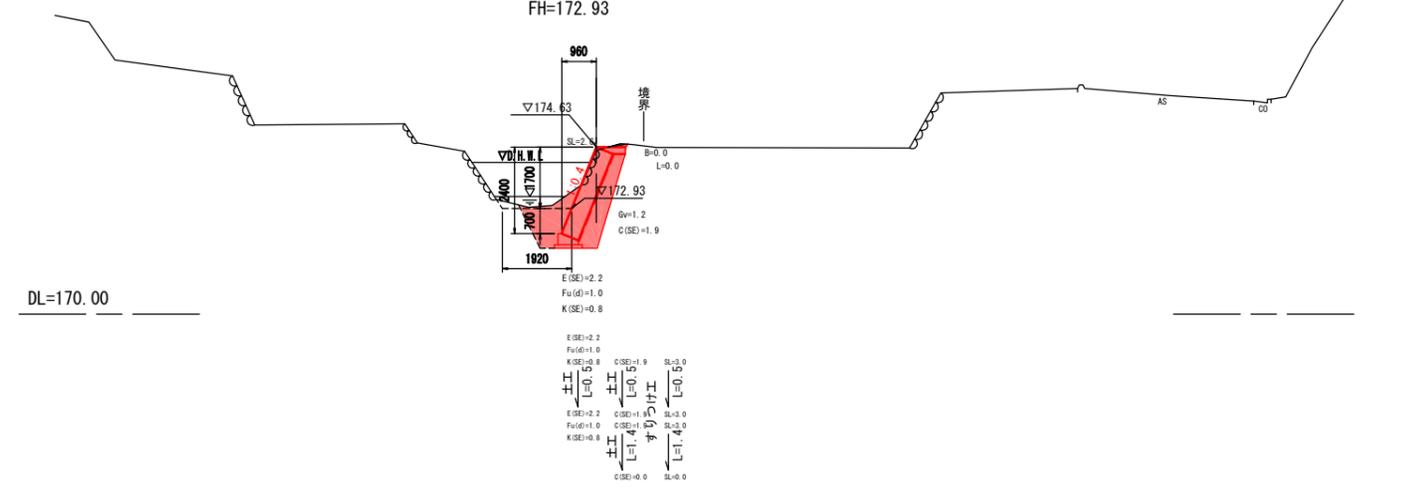


| | | | |
|------|-------------------|----|-----|
| 図面番号 | 3/4 | 縮尺 | 図示 |
| 事業年度 | 令和2年度 | | |
| 工種 | 河川災害復旧工事 | | |
| 種別 | 構造図 | 番号 | 1/2 |
| 名称 | 普通河川 善入寺川支川 (4工区) | | |
| 工事箇所 | 三原市本郷町善入寺 | | |

三原市
工事番号 第4981号

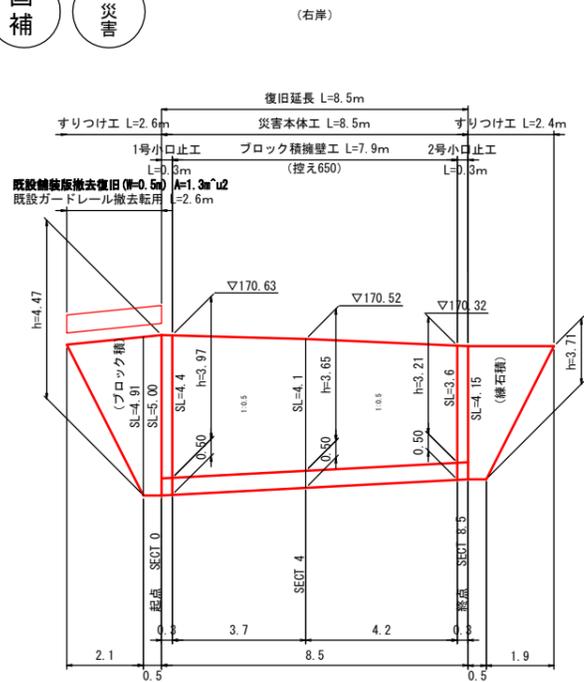


1号小口止工

縮尺: 1/30

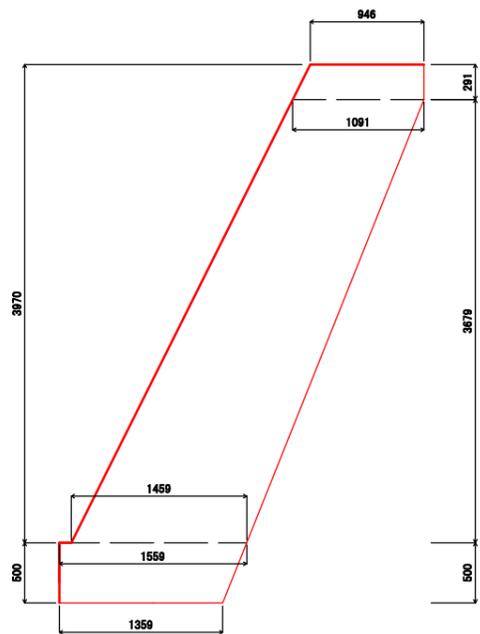


展開図

縮尺: 1/100

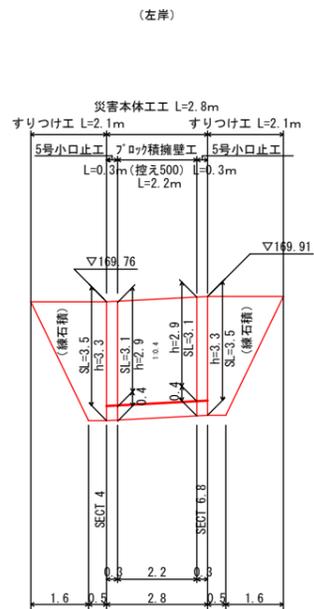

2号小口止工

縮尺: 1/30

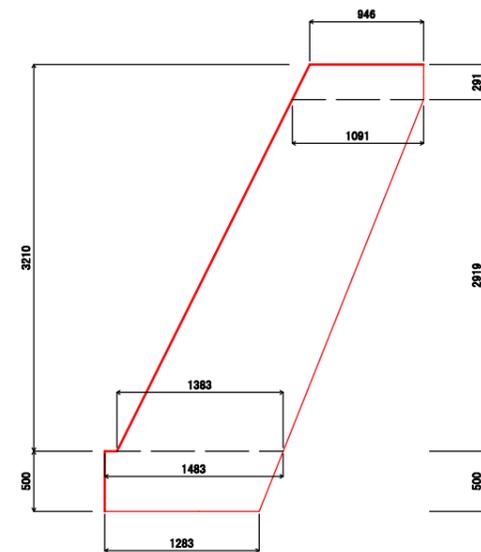


(Aヶ所)

構造図


コンクリートブロック積

縮尺: 1/30

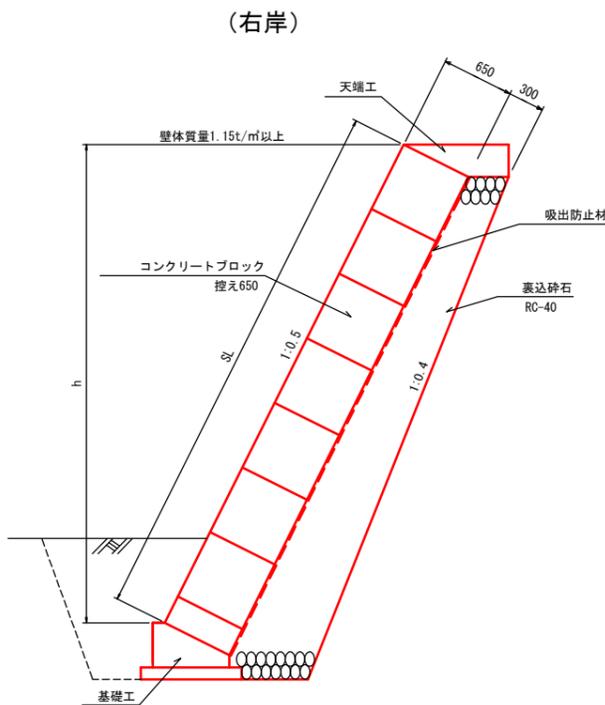


5号小口止工


縮尺: 1/30

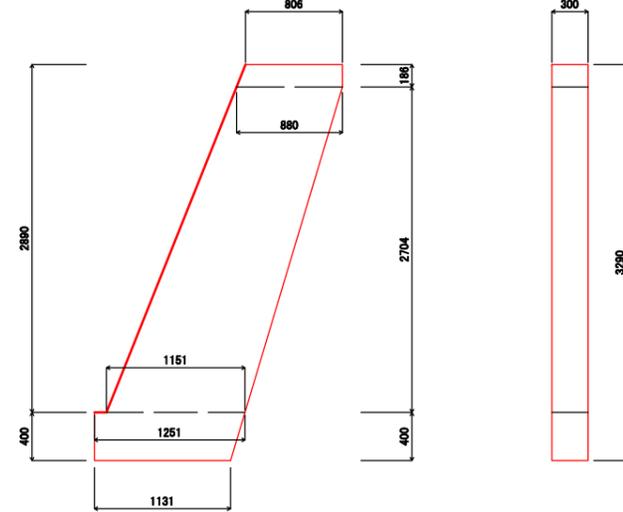


(左岸)

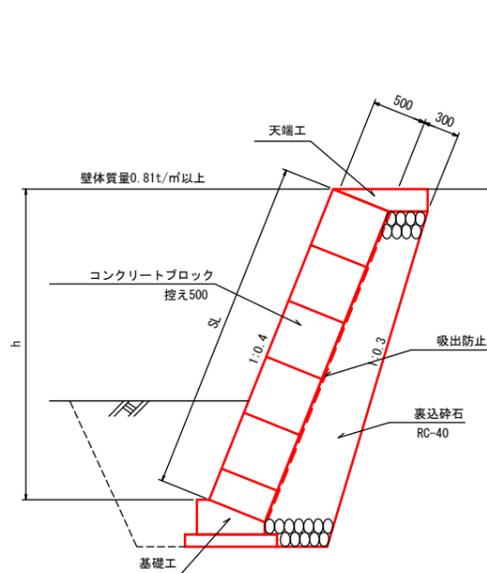


雑工 (すりつけ工・ブロック積)
縮尺: 1/30

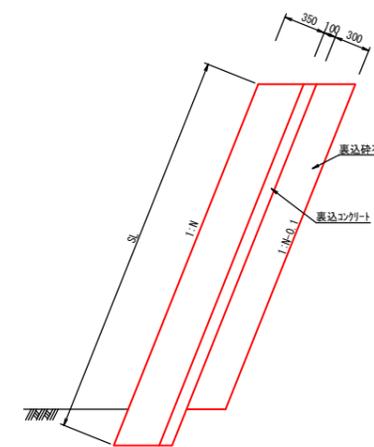


雑工 (すりつけ工・石積)
縮尺: 1/30

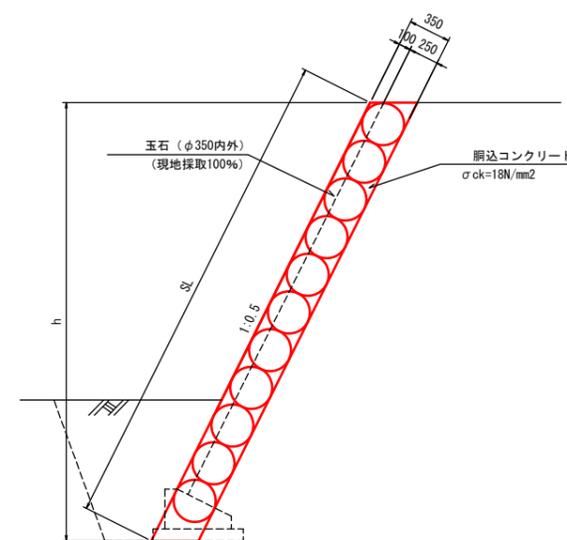

舗装工 S=1:20

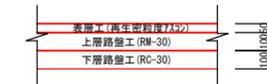

河川工事濁水対策標準断面

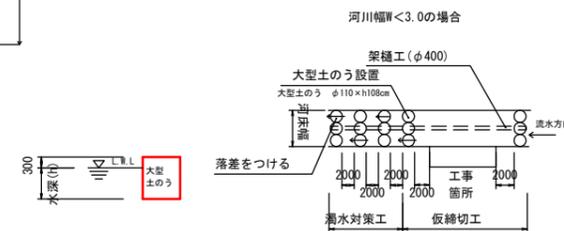

| | | | |
|------|-------------------|----|-----|
| 図面番号 | 4/4 | 縮尺 | 図示 |
| 事業年度 | 令和2年度 | | |
| 工種 | 河川災害復旧工事 | | |
| 種別 | 横断図 | 番号 | 2/2 |
| 名称 | 普通河川 善入寺川支川 (4工区) | | |
| 工事箇所 | 三原市本郷町善入寺 | | |


三原市
工事番号 第4981号



(Bヶ所)


展開図

縮尺: 1/100

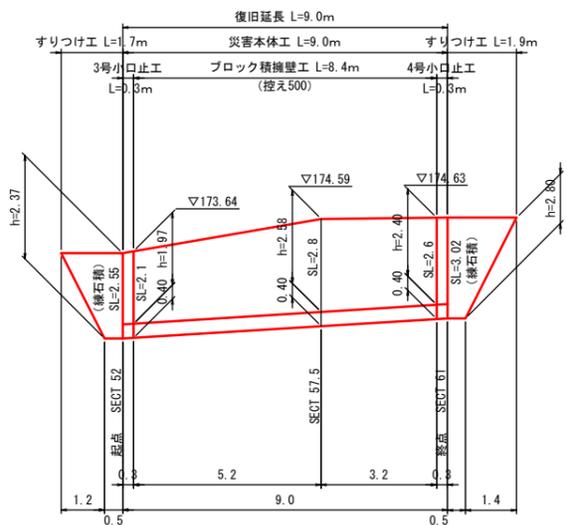


工事用道路 (W=3.0m)

S=1:50

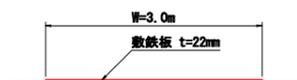

$L22.5m \times W3.0m = 67.5m^2$ $67.5m^2 / (1.524 \times 6.096) = 7.3 \approx 8$ 枚
8枚 $\times 1.604t / 枚 = 12.8 \approx 13$ t


河川工事濁水対策標準断面

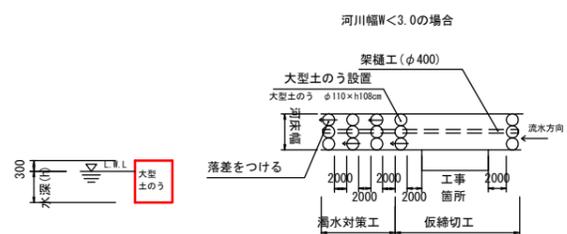

構造図


コンクリートブロック積

縮尺: 1/30

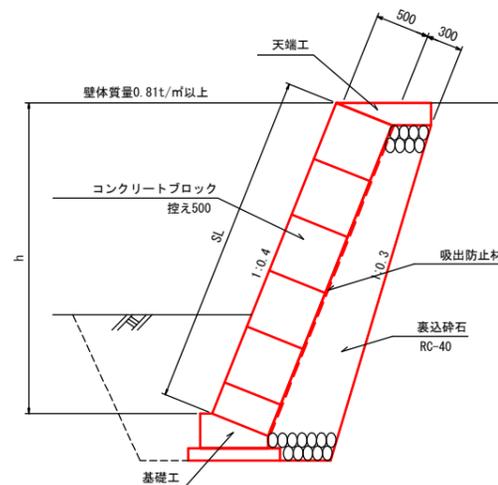


雑工 (すりつけ工)

縮尺: 1/30

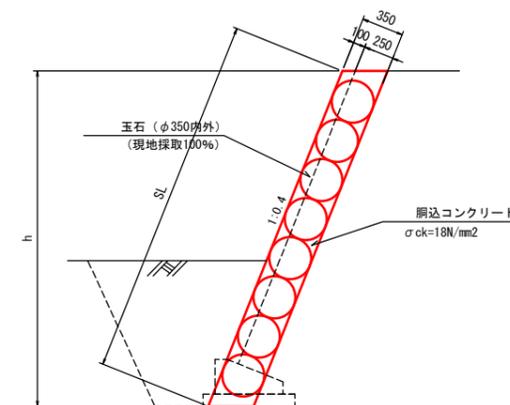


3号小口止工

縮尺: 1/30

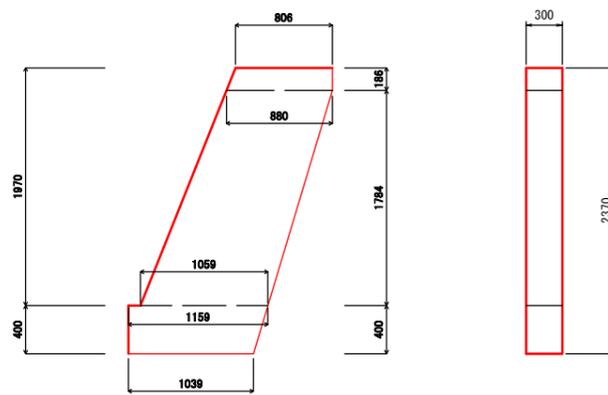

4号小口止工


縮尺: 1/30

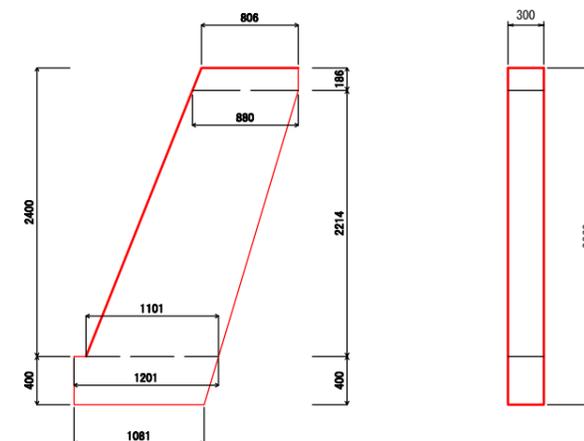


| | | | |
|---------------|------------------|----|----|
| 図面番号 | 1/2 | 縮尺 | 図示 |
| 工種 | 河川災害復旧工事 | | |
| 種別 | 設計図 | 番号 | |
| 路線名 | 普通河川 善入寺川支川(2工区) | | |
| 工事箇所 | 三原市本郷町善入寺 | | |
| 三原市 | | | |
| 工事番号 第 3290 号 | | | |

平面図

S=1:250

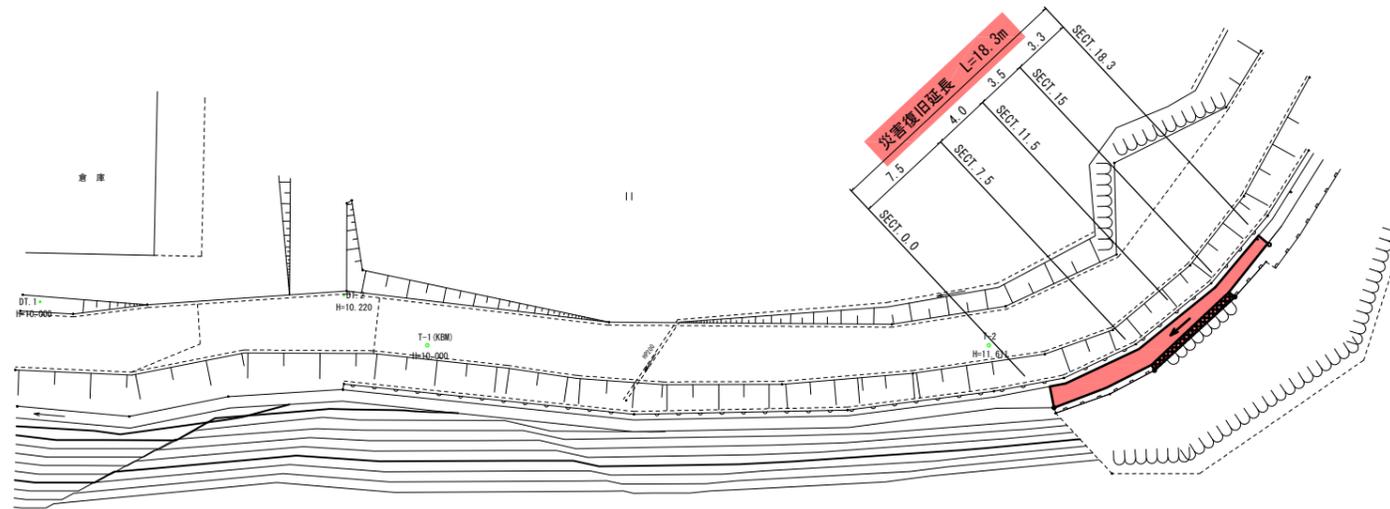


縦断図

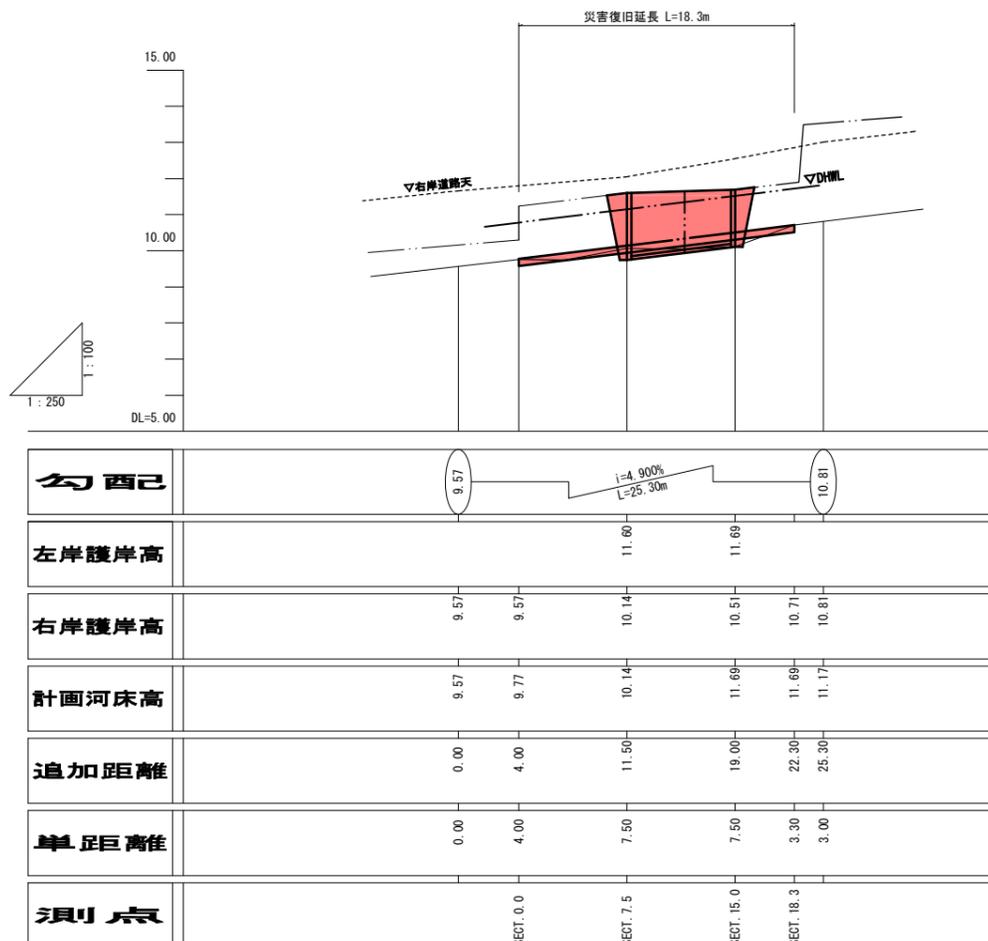

展開図

S=1:100

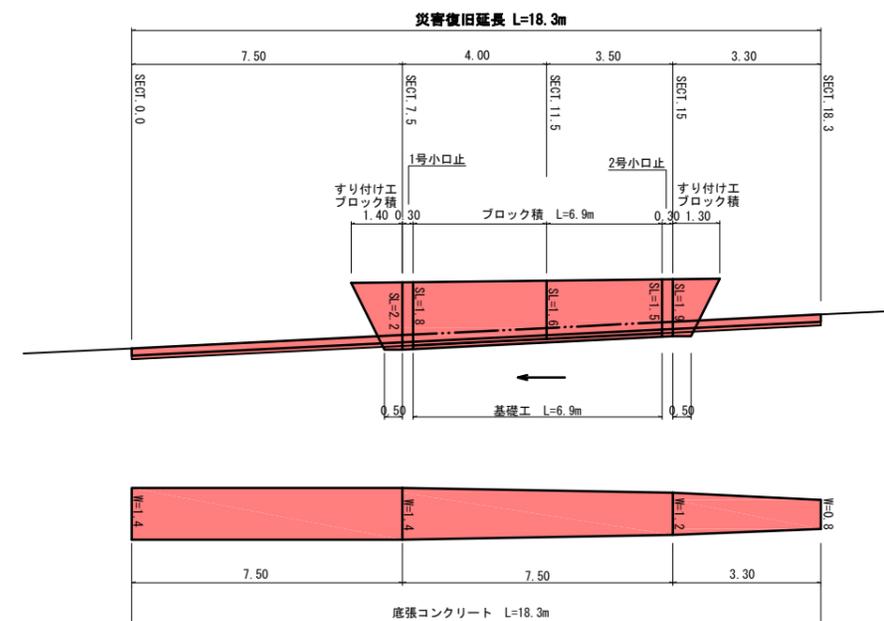


| | | | |
|---------------|------------------|----|----|
| 図面番号 | 2/2 | 縮尺 | 図示 |
| 工種 | 河川災害復旧工事 | | |
| 種別 | 設計図 | 番号 | |
| 路線名 | 普通河川 善入寺川支川(2工区) | | |
| 工事箇所 | 三原市本郷町善入寺 | | |
| 三原市 | | | |
| 工事番号 第 3290 号 | | | |



横断図


S=1:100

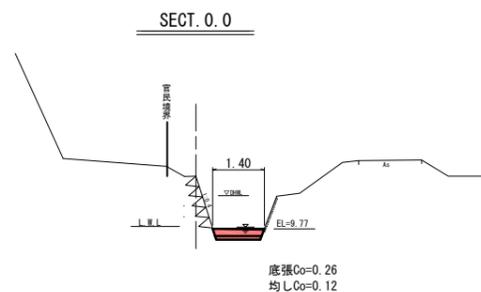

底張Co=0.26
均しCo=0.12

DL=7.00


DL=7.00

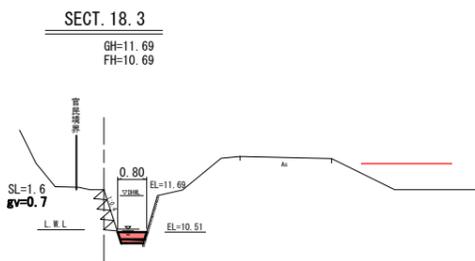

底張Co=0.15
均しCo=0.06


ブロック積

S=1:50

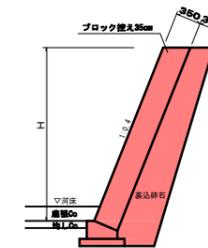

基礎工



S=1:20

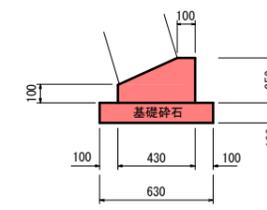

| | |
|--------|---------------------|
| 基礎工 | 10m当り |
| コンクリート | 0.83 m ³ |
| 型枠 | 3.50 m ² |
| 基礎砕石 | 6.30 m ² |

底張コンクリート

S=1:20

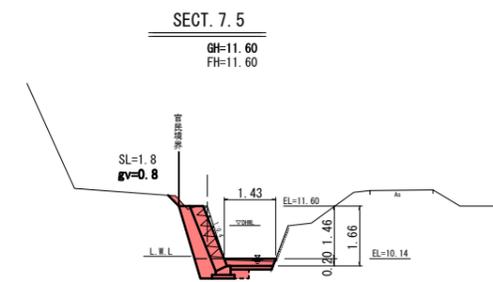
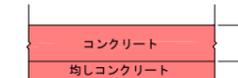


底張Co=0.27
C=1.2
E=1.1
Fu=0.2
均しCo=0.12

DL=7.00

1号小口止工

S=1:100

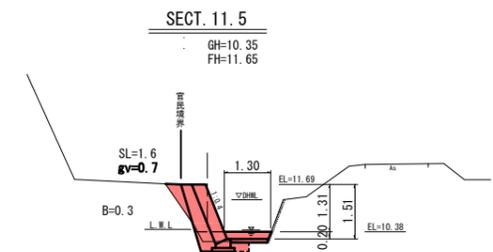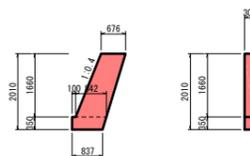


底張Co=0.24
C=0.1
E=0.5
Fu=0.2
均しCo=0.11

DL=7.00

2号小口止工

S=1:100

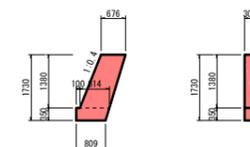


| | | | |
|-------------------------------|---|--|-----------------------|
| 側面面積 | $(0.676 + 0.842) / 2 \times 1.760 + (0.842 + 0.837) / 2 \times 0.350$ | = 1.647 m ² | |
| コンクリート $\sigma_{ck}=18N/mm^2$ | 1.647×0.300 | = 0.49 m ³ | |
| 型枠 | 1.647×2.0 | = 3.29 m ² | |
| 型枠 | 化粧 | $0.300 \times 0.350 + 0.300 \times 1.660 \times 1.077$ | = 0.64 m ² |

| | | | |
|-------------------------------|---|--|-----------------------|
| 側面面積 | $(0.676 + 0.814) / 2 \times 1.380 + (0.814 + 0.808) / 2 \times 0.350$ | = 1.330 m ² | |
| コンクリート $\sigma_{ck}=18N/mm^2$ | 1.330×0.300 | = 0.40 m ³ | |
| 型枠 | 1.330×2.0 | = 2.66 m ² | |
| 型枠 | 化粧 | $0.300 \times 0.350 + 0.300 \times 1.380 \times 1.077$ | = 0.55 m ² |

雑工 (すりつけ工)

S=1:50

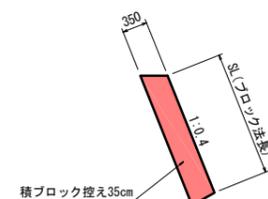


濁水処理・仮締切工

S=1:100


平面図

断面図

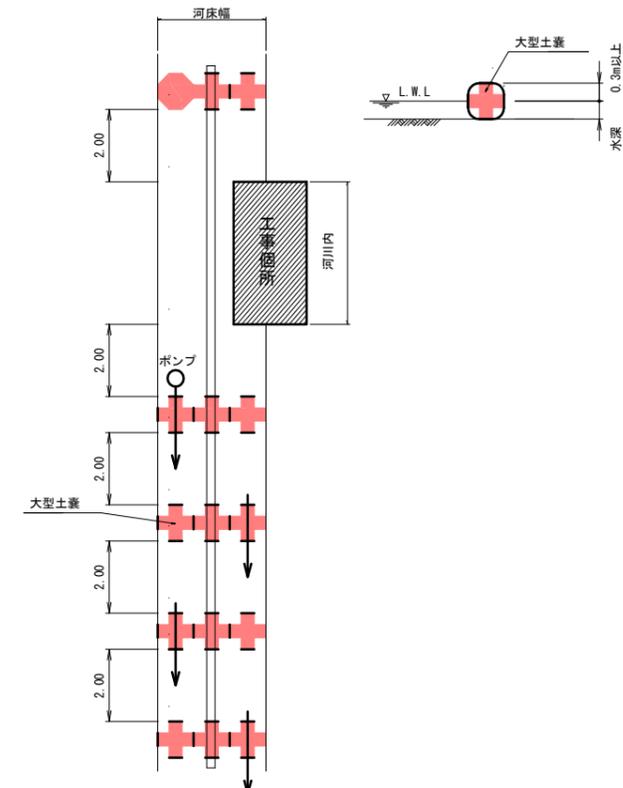


| | | | |
|-------------|-----------------|----|-----|
| 図面番号 | 1/2 | 縮尺 | 図示 |
| 事業年度 | 令和2年度 | | |
| 工種 | 道路災害復旧工事 | | |
| 種別 | 設計図 | 番号 | 1/2 |
| 名称 | 市道本郷町本谷倉倉線(2工区) | | |
| 工事箇所 | 三原市本郷町善入寺 | | |
| 三原市 | | | |
| 工事番号 第5486号 | | | |



平面図
縮尺: 1/500

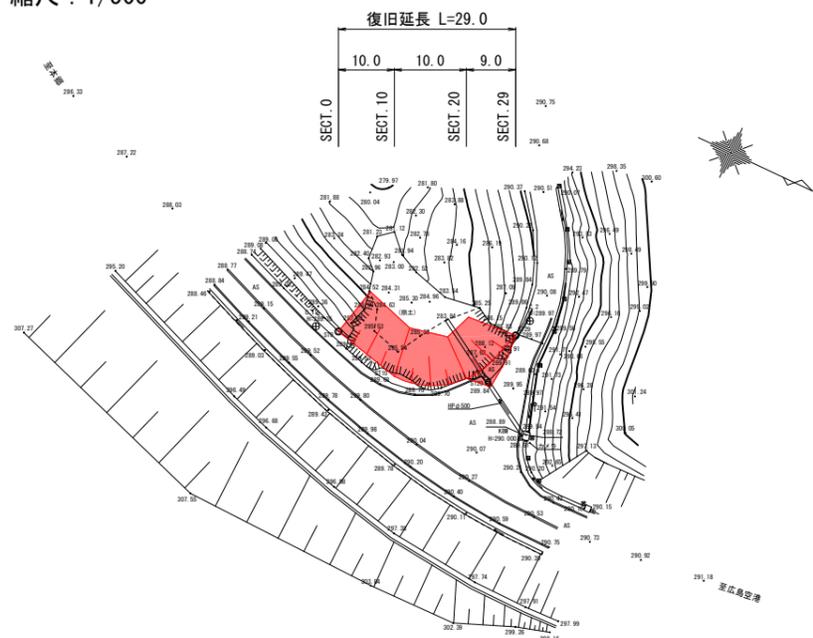

展開図
縮尺: 1/100

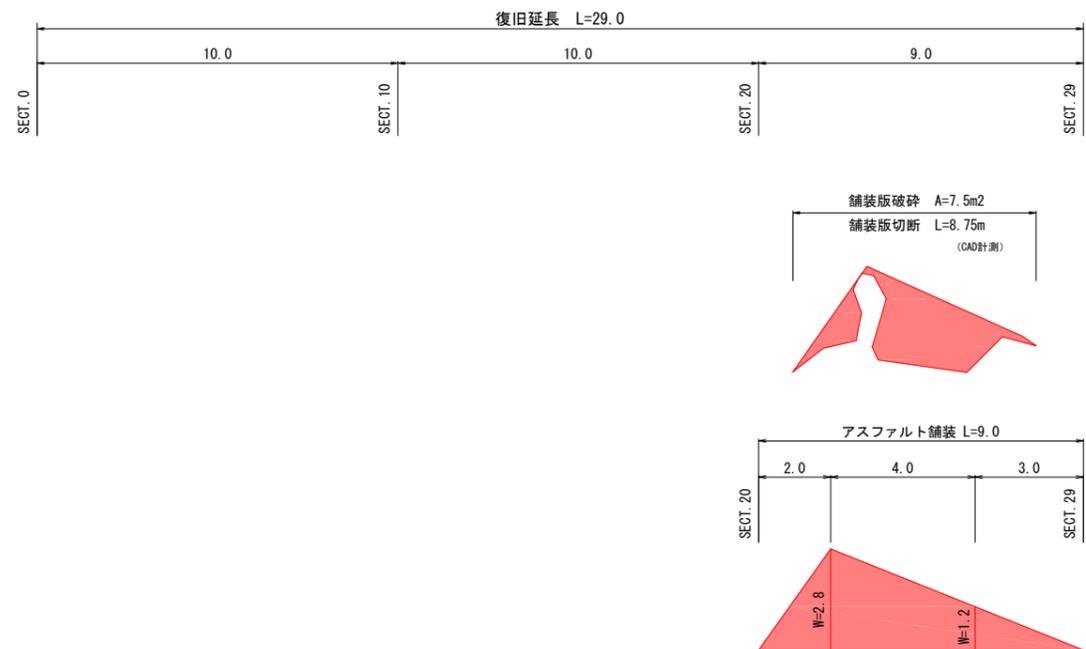

縦断面図
縮尺: 図示

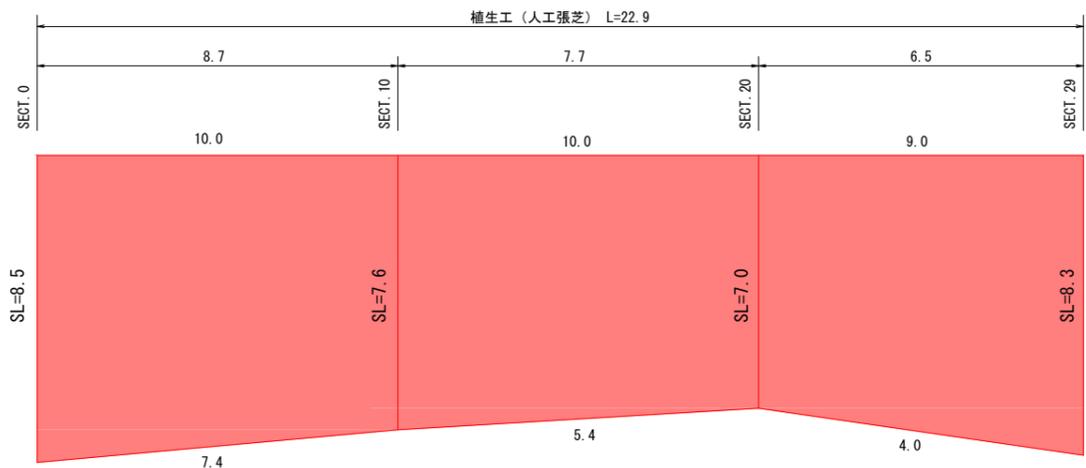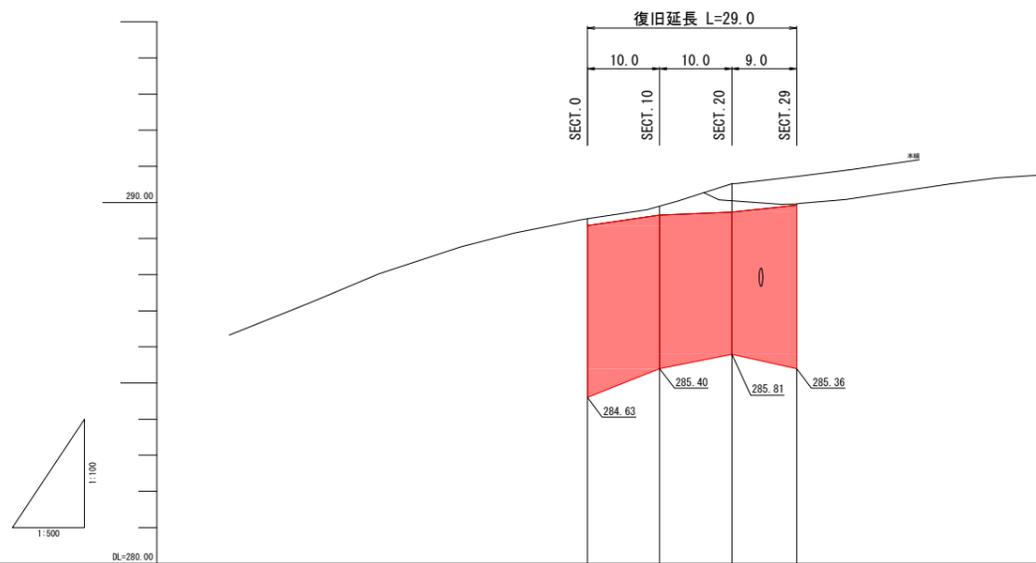

| | | | | |
|---------|---------|----------|----------|----------|
| 測点 | SECT. 0 | SECT. 10 | SECT. 20 | SECT. 29 |
| 勾配図 | | | | |
| 基準高 | 289.34 | 289.65 | 289.72 | 289.92 |
| 道路中心高 | 289.95 | 289.96 | 289.92 | |
| 道路分岐中心高 | | | 288.52 | 288.96 |

舗装構成
縮尺: 1/10



| | | | |
|------|-----------------|----|-------|
| 図面番号 | 2/2 | 縮尺 | 1/100 |
| 事業年度 | 令和2年度 | | |
| 工種 | 道路災害復旧工事 | | |
| 種別 | 設計図 | 番号 | 2/2 |
| 名称 | 市道本郷町本谷倉線 (2工区) | | |
| 工事箇所 | 三原市本郷町善入寺 | | |

三原市

工事番号 第5486号



横断面


縮尺: 1/100

D= 7.700
SECT 29
 GH=289.92
 FH=

D= 7.700
SECT 10
 GH=289.65
 FH=

D= 6.500
SECT 20
 GH=289.73
 FH=

D= 8.700
SECT 0
 GH=289.36
 FH=

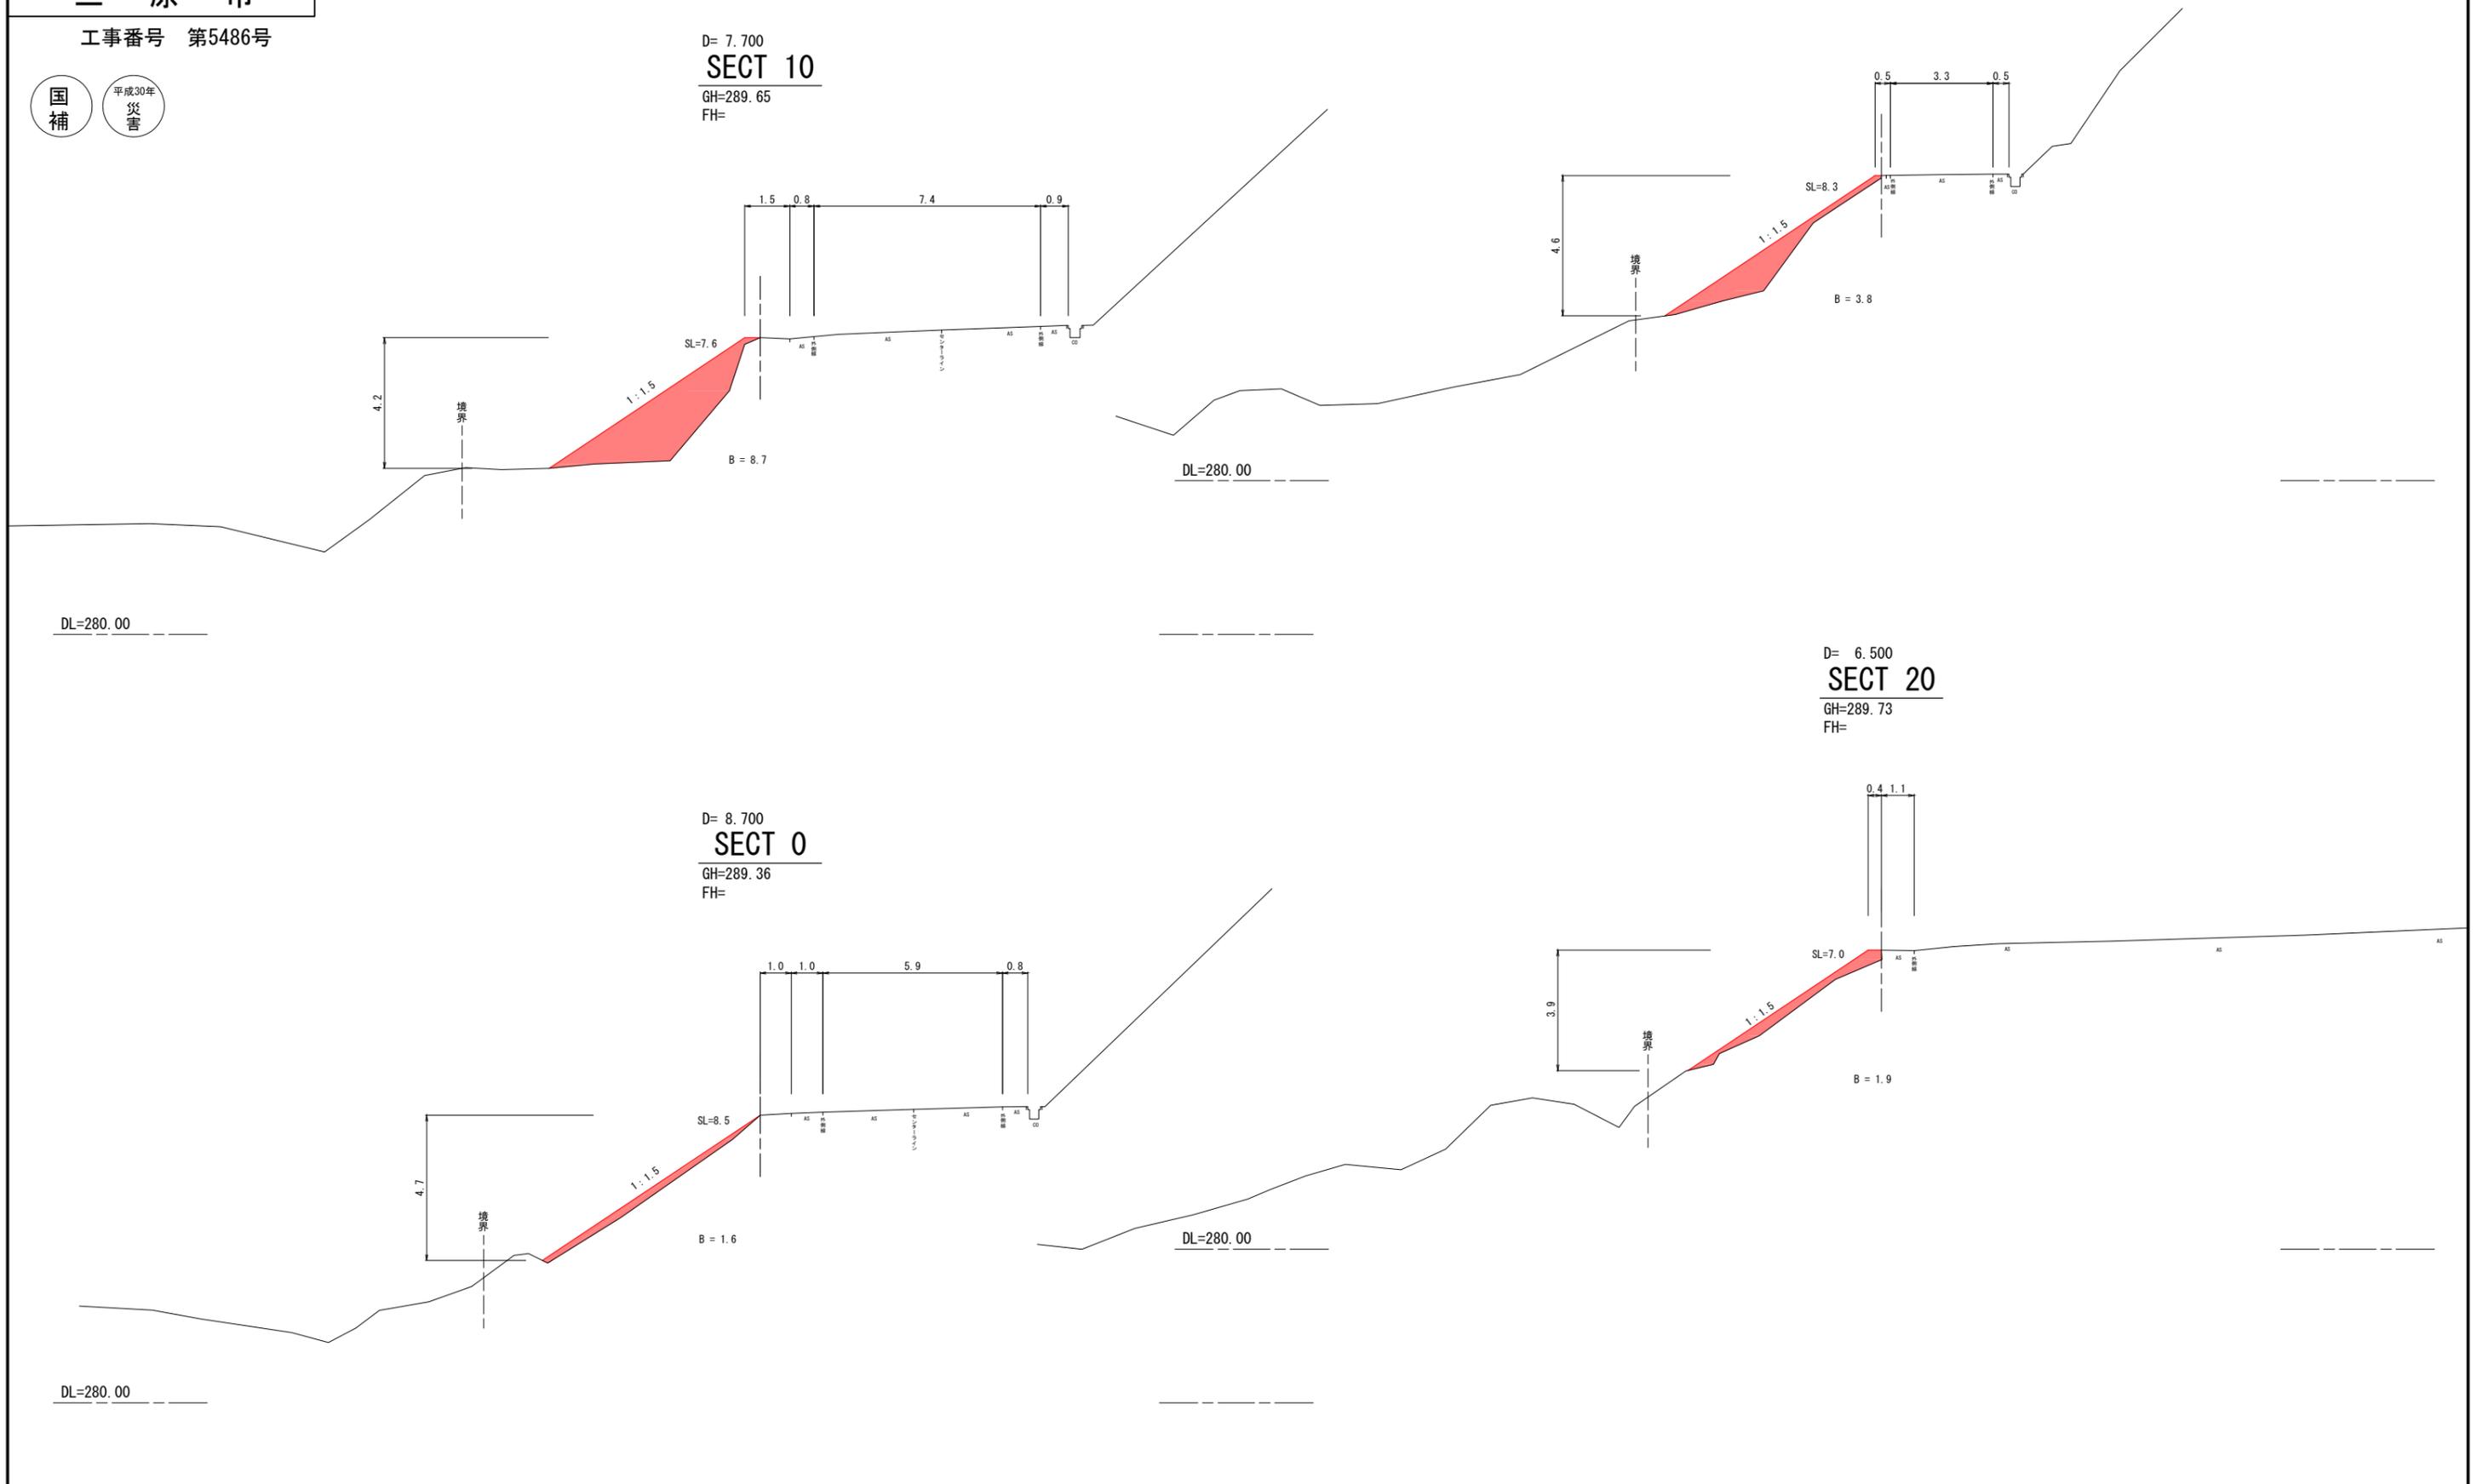

参 考 資 料

- 【工事箇所A-1】 道路災害復旧工事 (市道本郷町前畑線)
- 【工事箇所A-2】 河川災害復旧工事 (普通河川善入寺川支川4工区)
- 【工事箇所B-1】 河川災害復旧工事 (普通河川善入寺川支川2工区)
- 【工事箇所B-2】 道路災害復旧工事 (市道本郷町本谷用倉線2工区)

総括情報表

| | | |
|---|--|---|
| 変更回数 適用単価地区 単価適用日 諸経費体系 | 0 65 三原市(本郷) 00-02.05.01(0) 1 公共(一般) | 凡例 Co … コンクリート As … アスファルト DT … ダンプトラック BH … バックホウ CC … クローラクレーン TC … トラッククレーン RTC… ラフテレーンクレーン |
| | 当世代 01 河川工事 00 補正なし 00 補正なし 00 補正なし 00 補正なし 00 補正なし 00 補正なし 00 通常工事 0% 00 補正無し 01 金銭的保証(0.04%) | 前世代 |
| 建設技能労働者や交通誘導員等の現場労働者にかかる経費として、労務費のほか各種経費（法定福利費の事業者負担額，労務管理費，安全訓練等に要する費用等）が必要であり，本積算ではこれらを現場管理費等の一部として率計上している。 | | |

本工事費 内訳表

| 費目・工種・施工名称など | 数量 | 単位 | 単価 | 金額 | 備考 |
|--|-----|----|----|----|------------------|
| 本工事費 A-1 (本郷町前畑線2058) | | | | | X1000 |
| 道路改良 | | | | | Y1E01 レベル1 |
| | 1 | 式 | | | |
| 道路土工 | | | | | Y1E0101 レベル2 |
| | 1 | 式 | | | |
| 掘削工 | | | | | Y1E010101 レベル3 |
| | 1 | 式 | | | |
| 掘削 土砂 上記以外(小規模) 標準 | | | | | Y1E01010101 レベル4 |
| | 70 | m3 | | | |
| 掘削 土砂 上記以外(小規模) 標準 | | | | | SPK19040001 00 |
| | 70 | m3 | | | 単第0 -0001 表 |
| 法面整形工 | | | | | Y1E010107 レベル3 |
| | 1 | 式 | | | |
| 法面整形(切土部) 切土部 現場制約無し レキ質土,砂及び砂質土,粘性土 | | | | | Y1E01010701 レベル4 |
| | 240 | m2 | | | |
| 法面整形 切土部 現場制約無し レキ質土,砂及び砂質土,粘性土 | | | | | SPK19040030 00 |
| | 240 | m2 | | | 単第0 -0002 表 |

本工事費 内訳表

| 費目・工種・施工名称など | 数量 | 単位 | 単価 | 金額 | 備考 |
|--|-----|----|----|----|-----------------|
| 残土処理工 | | | | | Y1E010110 レベル3 |
| | 1 | 式 | | | |
| 土砂等運搬 小規模 土砂(岩塊・玉石混り土含む) DID区間無し 距離13.0km以下(10.0km超) | | | | | Y1E01011002レベル4 |
| | 70 | m3 | | | |
| 土砂等運搬 小規模 土砂(岩塊・玉石混り土含む) DID区間無し 距離13.0km以下(10.0km超) | | | | | SPK19040002 00 |
| | 70 | m3 | | | 単第0 -0003 表 |
| 残土等処分 | | | | | Y1E01011003レベル4 |
| | 70 | m3 | | | |
| 【直接工事費に含まれる処分費等】 | | | | | #0041 |
| 処分費 | | | | | W0001 |
| | 70 | m3 | | | |
| 法面工 | | | | | Y1E0103 レベル2 |
| | 1 | 式 | | | |
| 植生工 | | | | | Y1E010301 レベル3 |
| | 1 | 式 | | | |
| 人工張芝 張芝 幅100cm | | | | | Y1E01030111レベル4 |
| | 240 | m2 | | | |

本工事費 内訳表

| 費目・工種・施工名称など | 数量 | 単位 | 単価 | 金額 | 備考 |
|-------------------------|-----|----|----|----|-----------------------------------|
| 人工張芝 張芝 幅100cm | 240 | m2 | | | SPK19040038 00 単第0 -0004 表 |
| 法覆護岸工 | 1 | 式 | | | Y1A0106 レベル2 |
| 作業土工 | 1 | 式 | | | Y1A010601 レベル3 |
| 床掘り 土砂 上記以外(小規模) | 10 | m3 | | | Y1A01060102 レベル4 |
| 床掘り 土砂 上記以外(小規模) | 10 | m3 | | | SPK19040015 00 単第0 -0005 表 |
| 埋戻し 土砂 上記以外(小規模) | 5 | m3 | | | Y1A01060103 レベル4 |
| 埋戻し 土砂 上記以外(小規模) | 5 | m3 | | | SPK19040019 00 単第0 -0006 表 |
| Coブロック工(Coブロック積) | 1 | 式 | | | Y1A010602 レベル3 |
| コンクリートブロック基礎 300*520 | 4 | m | | | Y1A01060201 レベル4 |

本工事費 内訳表

| 費目・工種・施工名称など | 数量 | 単位 | 単価 | 金額 | 備考 |
|---|----|----|----|----|-----------------------------------|
| 現場打基礎コンクリート 18-8-40BB 基礎砕石有り | 1 | m3 | | | SPK19040056 00 単第0 -0007 表 |
| コンクリートブロック積 滑面 | 11 | m2 | | | Y1A01060205レベル4 |
| コンクリートブロック積工 | 11 | m2 | | | SDT00035 00 単第0 -0008 表 |
| 胴込・裏込材(砕石) RC-40 | 4 | m3 | | | Y1A01060208レベル4 |
| 胴込・裏込材(砕石) 間知・平・連節・緑化ブロック RC-40 | 4 | m3 | | | SPK19040052 00 単第0 -0009 表 |
| 小口止コンクリート 18-8-40BB | 2 | 箇所 | | | Y1A01060214レベル4 |
| コンクリート 小型構造物 18-8-40BB バックハウ(クレーン機能付)打設 | 1 | m3 | | | SPK19040150 00 単第0 -0010 表 |
| 型枠 一般型枠 小型構造物 | 11 | m2 | | | SPK19040152 00 単第0 -0011 表 |
| 付帯道路工 | 1 | 式 | | | Y1A0110 レベル2 |

本工事費 内訳表

| 費目・工種・施工名称など | 数量 | 単位 | 単価 | 金額 | 備考 |
|--|------|----|----|----|------------------|
| 路側防護柵工 | | | | | Y1A011001 レベル3 |
| | 1 | 式 | | | |
| ガードレール 【Gr-C-2B】 | | | | | Y1A01100101 レベル4 |
| | 5 | m | | | |
| ガードレール基礎工 | | | | | V0001 00 |
| | 5 | m | | | 単第0 -0012 表 |
| 鉄筋 SD295A D13 | | | | | SPK19040337 00 |
| | 0.01 | t | | | 単第0 -0015 表 |
| 防護柵設置工(Gr) コンクリート建込 - 塗装品_Gr-C-2B [規]21m未満 | | | | | SS000123 00 |
| | 5 | m | | | 単第0 -0016 表 |
| 舗装工 | | | | | Y1E0203 レベル2 |
| | 1 | 式 | | | |
| アスファルト舗装工 | | | | | Y1E020304 レベル3 |
| | 1 | 式 | | | |
| 上層路盤(車道・路肩部) RM-30 全仕上り厚10mm 1層施工 | | | | | Y1E02030403 レベル4 |
| | 3 | m2 | | | |
| 上層路盤(車道・路肩部) RM-30 全仕上り厚100mm 1層施工 | | | | | SPK19040236 00 |
| | 3 | m2 | | | 単第0 -0017 表 |

本工事費 内訳表

| 費目・工種・施工名称など | 数量 | 単位 | 単価 | 金額 | 備考 |
|---|----|----|----|----|-----------------------------------|
| 表層(車道・路肩部) 平均幅員1.4m未満(1層平均50mm以下) 1層当り平均仕上厚50mm | 3 | m2 | | | Y1E02030409レベル4 |
| 表層(車道・路肩部) 平均幅員1.4m未満(1層平均50mm以下) 1層当り平均仕上厚50mm | 3 | m2 | | | SPK19040243 00 単第0 -0018 表 |
| 構造物撤去工 | 1 | 式 | | | Y1E0111 レベル2 |
| 防護柵撤去工 | 1 | 式 | | | Y1E011101 レベル3 |
| 防護柵撤去(ガードレール) | 5 | m | | | Y1E01110101レベル4 |
| 防護柵設置工(Gr) 防護柵撤去 コンクリート建込 A,B,C(支柱間隔2m) | 5 | m | | | SS000127 00 単第0 -0019 表 |
| 構造物取壊し工 | 1 | 式 | | | Y1E011105 レベル3 |
| 舗装版切断 アスファルト舗装版厚15cm以下 | 6 | m | | | Y1E01110502レベル4 |
| 舗装版切断 アスファルト舗装版 アスファルト舗装版厚15cm以下 | 6 | m | | | SPK19040309 00 単第0 -0020 表 |

本工事費 内訳表

| 費目・工種・施工名称など | 数量 | 単位 | 単価 | 金額 | 備考 |
|--|-----|----|----|----|-------------------------------|
| 舗装版破碎 【舗装版種別,舗装版厚】 | 3 | m2 | | | Y1E01110503レベル4 |
| 舗装版破碎積込(小規模土工) | 3 | m2 | | | SPK19040018 00 単第0 -0021 表 |
| 運搬処理工 | 1 | 式 | | | Y1E0111115 レベル3 |
| 殻運搬 舗装版破碎 機械積込(小規模土工) DID区間無し 運搬距離12.0km以下(9.0km超) | 0.2 | m3 | | | Y1E01111501レベル4 |
| 殻運搬 舗装版破碎 機械積込(小規模土工) DID区間無し 運搬距離12.0km以下(9.0km超) | 0.2 | m3 | | | SPK19040148 00 単第0 -0022 表 |
| 殻処分 As殻 | 0.4 | t | | | Y1E01111502レベル4 |
| 【直接工事費に含まれる処分費等】 | | | | | #0041 |
| As殻 | 0.4 | t | | | W0001 |
| 雑工 | 1 | 式 | | | Y1A0106 レベル2 |

本工事費 内訳表

| 費目・工種・施工名称など | 数量 | 単位 | 単価 | 金額 | 備考 |
|--------------------------------------|-----|----|----|----|------------------|
| 取付工 | | | | | Y1A010602 レベル3 |
| | 1 | 式 | | | |
| 石積工 雑割石 | | | | | Y1A01060205 レベル4 |
| | 4 | m2 | | | |
| 石積(張) 積工 練石 雑割石 | | | | | SPK19040062 00 |
| | 4 | m2 | | | 単第0 -0023 表 |
| 胴込・裏込コンクリート_石積(張) 積工 18-8-40BB | | | | | SPK19040064 00 |
| | 0.4 | m3 | | | 単第0 -0024 表 |
| コンクリートブロック積 滑面 | | | | | Y1A01060205 レベル4 |
| | 4 | m2 | | | |
| コンクリートブロック積工 | | | | | SdT00035 00 |
| | 4 | m2 | | | 単第0 -0025 表 |
| 構造物取壊し工 | | | | | Y1E011105 レベル3 |
| | 1 | 式 | | | |
| コンクリート構造物取壊し 無筋構造物 | | | | | Y1E01110501 レベル4 |
| | 2 | m3 | | | |
| 構造物とりこわし工(無筋構造物) | | | | | SdT00031 00 |
| | 2 | m3 | | | 単第0 -0026 表 |

本工事費 内訳表

| 費目・工種・施工名称など | 数量 | 単位 | 単価 | 金額 | 備考 |
|--|-----|----|----|----|-------------------------------|
| 舗装版破碎 【舗装版種別,舗装版厚】 | 1 | m2 | | | Y1E01110503レベル4 |
| 舗装版破碎積込(小規模土工) | 1 | m2 | | | SPK19040018 00 単第0 -0021 表 |
| 運搬処理工 | 1 | 式 | | | Y1E0111115 レベル3 |
| 殻運搬 Co(無筋・鉄筋)構造物とりこわし 機械積込 DID区間無し 運搬距離9.5km以下(7.5km超) | 2 | m3 | | | Y1E01111501レベル4 |
| 殻運搬 Co(無筋・鉄筋)構造物とりこわし 機械積込 DID区間無し 運搬距離9.5km以下(7.5km超) | 2 | m3 | | | SPK19040148 00 単第0 -0027 表 |
| 殻運搬 舗装版破碎 機械積込(小規模土工) DID区間無し 運搬距離12.0km以下(9.0km超) | 0.1 | m3 | | | Y1E01111501レベル4 |
| 殻運搬 舗装版破碎 機械積込(小規模土工) DID区間無し 運搬距離12.0km以下(9.0km超) | 0.1 | m3 | | | SPK19040148 00 単第0 -0022 表 |
| 殻処分 Co殻 | 4 | t | | | Y1E01111502レベル4 |
| 【直接工事費に含まれる処分費等】 | | | | | #0041 |

本工事費 内訳表

| 費目・工種・施工名称など | 数量 | 単位 | 単価 | 金額 | 備考 |
|---|-----|----|----|----|-----------------|
| Co殻 | | | | | W0001 |
| | 4 | t | | | |
| 殻処分 As殻 | | | | | Y1E01111502レベル4 |
| | 0.2 | t | | | |
| 【直接工事費に含まれる処分費等】 | | | | | #0041 |
| As殻 | | | | | W0001 |
| | 0.2 | t | | | |
| アスファルト舗装工 | | | | | Y1E020304 レベル3 |
| | 1 | 式 | | | |
| 上層路盤(車道・路肩部) RM-30 全仕上り厚10mm 1層施工 | | | | | Y1E02030403レベル4 |
| | 1 | m2 | | | |
| 上層路盤(車道・路肩部) RM-30 全仕上り厚100mm 1層施工 | | | | | SPK19040236 00 |
| | 1 | m2 | | | 単第0 -0017 表 |
| 表層(車道・路肩部) 平均幅員1.4m未満(1層平均50mm以下) 1層当り平均仕上厚50mm | | | | | Y1E02030409レベル4 |
| | 1 | m2 | | | |
| 表層(車道・路肩部) 平均幅員1.4m未満(1層平均50mm以下) 1層当り平均仕上厚50mm | | | | | SPK19040243 00 |
| | 1 | m2 | | | 単第0 -0018 表 |

本工事費 内訳表

| 費目・工種・施工名称など | 数量 | 単位 | 単価 | 金額 | 備考 |
|--|-------|----|----|----|------------------|
| 路側防護柵工 | | | | | Y1A011001 レベル3 |
| | 1 | 式 | | | |
| ガードレール 【Gr-C-2B】 | | | | | Y1A01100101 レベル4 |
| | 2 | m | | | |
| ガードレール基礎工 | | | | | V0001 00 |
| | 2 | m | | | 単第0 -0012 表 |
| 鉄筋 SD295A D13 | | | | | SPK19040337 00 |
| | 0.003 | t | | | 単第0 -0015 表 |
| 防護柵設置工(Gr) 土中建込 - 塗装品_Gr-C-4E [規]21m未満 | | | | | SS000121 00 |
| | 2 | m | | | 単第0 -0028 表 |
| 防護柵設置工(Gr) コンクリート建込 - 塗装品_Gr-C-2B [規]21m未満 | | | | | SS000123 00 |
| | 2 | m | | | 単第0 -0016 表 |
| 防護柵撤去(ガードレール) | | | | | Y1E01110101 レベル4 |
| | 4 | m | | | |
| 防護柵設置工(Gr) 防護柵撤去 コンクリート建込 A,B,C(支柱間隔2m) | | | | | SS000127 00 |
| | 2 | m | | | 単第0 -0019 表 |
| 防護柵設置工(Gr) 防護柵撤去 土中建込 A,B,C(支柱間隔4m) | | | | | SS000127 00 |
| | 2 | m | | | 単第0 -0029 表 |

本工事費 内訳表

| 費目・工種・施工名称など | 数量 | 単位 | 単価 | 金額 | 備考 |
|--|----|----|----|----|------------------|
| 仮設工 | | | | | Y1E0114 レベル2 |
| | 1 | 式 | | | |
| 交通管理工 | | | | | Y1E011421 レベル3 |
| | 1 | 式 | | | |
| 交通誘導警備員 | | | | | Y1E01142101 レベル4 |
| | 24 | 人 | | | |
| 交通誘導警備員B | | | | | R0369 00 |
| | 24 | 人 | | | |
| ** 直接工事費 ** #0020計=支給品等(材料),無償貸付 | | | | | |
| 共通仮設費率分 | | | | | Z0019 |
| 計算情報..... 対象額..... 率..... | | | | | |
| ** 共通仮設費計 ** | | | | | |
| ** 純工事費 ** | | | | | |

本工事費 内訳表

| 費目・工種・施工名称など | 数量 | 単位 | 単価 | 金額 | 備考 |
|---|----|-----------|----|----|----------------|
| 現場管理費 計算情報..... 対象額..... 率..... | | 率補正率..... | | | |
| **工事原価** | | | | | |
| 一般管理費率分 計算情報..... 対象額..... 率..... | | | | | 前払補正率... |
| 契約保証費 計算情報..... 対象額..... 率..... | | | | | 当初請対額 当初対象額 |
| 一般管理費計 | | | | | |
| **工事価格** | | | | | |
| **消費税相当額** 計算情報..... 対象額..... 率..... | | | | | |
| **工事費計** | | | | | |
| **契約保証費計** | | | | | |

施工単価表

掘削

SPK19040001

単第0 -0001 表

土砂 上記以外(小規模)

標準

1

m3 当り

機械構成比: 31.50% 労務構成比:

57.43%

材料構成比: 11.07%

市場単価構成比: 0.00%

標準単価:

1,072.20000

| 代表機劣材規格(積算地区) | 構成比 | 単価(積算地区) | 代表機劣材規格(東京地区) | 単価(東京地区) | 備考 |
|--|--------|----------|--|----------|------------------------|
| バックホウ(クローラ型) 標準型・排2 山積0.28/平積0.2m3 | 31.50% | | バックホウ(クローラ型) 標準型・排2 山積0.28/平積0.2m3 | | MTPC00062 MTPT00062 |
| 運転手(特殊) | 57.43% | | 運転手(特殊) | | RTPC00006 RTPT00006 |
| 軽油 パトロール給油,2~4KL積載車給油 | 11.07% | | 軽油1.2号パトロール給油 | | TTPC00013 TTPT00013 |
| 積算単価 | | | 積算単価 | | EP001 |
| A=1 土砂 F=7 標準 | | | B=5 上記以外(小規模) | | |
| | | | | | |
| | | | | | |
| | | | | | |
| | | | | | |

施工単価表

法面整形
切土部 現場制約無し

SPK19040030

単第0 -0002 表

レキ質土,砂及び砂質土,粘性土

1

m2 当り

機械構成比: 11.35% 労務構成比:

78.84% 材料構成比: 9.81%

市場単価構成比: 0.00%

標準単価:

748.27000

| 代表機労材規格(積算地区) | 構成比 | 単価(積算地区) | 代表機労材規格(東京地区) | 単価(東京地区) | 備考 |
|---|--------|----------|------------------------------------|----------|------------------------|
| <賃>バックホウ(クローラ型) 山積0.8m3(平積0.6) 排出ガス対策型(第1,2,3次基準値)低騒音 | 11.35% | | バックホウ クローラ型 山積0.8m3(平積0.6m3) | | KTPC00018 KTPT00018 |
| 普通作業員 | 37.81% | | 普通作業員 | | RTPC00002 RTPT00002 |
| 運転手(特殊) | 21.63% | | 運転手(特殊) | | RTPC00006 RTPT00006 |
| 土木一般世話役 | 19.40% | | 土木一般世話役 | | RTPC00009 RTPT00009 |
| 軽油 パトロール給油,2~4KL積載車給油 | 9.81% | | 軽油1.2号パトロール給油 | | TTPC00013 TTPT00013 |
| 積算単価 | | | 積算単価 | | EP001 |
| A=2 切土部 D=2 レキ質土,砂及び砂質土,粘性土 | | | C=2 現場制約無し E=1 全ての費用 | | |
| | | | | | |
| | | | | | |

施工単価表

土砂等運搬

SPK19040002

単第0 -0003 表

小規模 土砂(岩塊・玉石混り土含む)

DID区間無し 距離13.0km以下(10.0km超)

1

m3 当り

機械構成比: 27.16% 労務構成比:

60.81% 材料構成比: 12.03%

市場単価構成比: 0.00%

標準単価:

2,797.40000

| 代表機劣材規格(積算地区) | 構成比 | 単価(積算地区) | 代表機劣材規格(東京地区) | 単価(東京地区) | 備考 |
|---|--------|----------|--|----------|----------------------------|
| ダンプトラック[オンロード・ディーゼル] 4t積級 (タイヤ損耗費及び補修費(良好)を含む) | 27.16% | | ダンプトラック[オンロード・ディーゼル] 4t積級 (タイヤ損耗費及び補修費(良好)を含む) | | MTPC00017T1 MTPT00017T1 |
| 運転手(一般) | 60.81% | | 運転手(一般) | | RTPC00007 RTPT00007 |
| 軽油 パトロール給油,2~4KL積載車給油 | 12.03% | | 軽油1.2号パトロール給油 | | TTPC00013 TTPT00013 |
| 積算単価 | | | 積算単価 | | EP001 |
| A=2 小規模 C=1 土砂(岩塊・玉石混り土含む) F=46 距離13.0km以下(10.0km超) | | | B=5 バックホウ山積0.28m3(平積0.2m3) D=1 DID区間無し | | |
| | | | | | |
| | | | | | |
| | | | | | |
| | | | | | |

施工単価表

人工張芝

SPK19040038

単第0 -0004 表

張芝 幅100cm

1

m2 当り

機械構成比: 0.00%

労務構成比: 64.41%

材料構成比: 35.59%

市場単価構成比: 0.00%

標準単価:

561.92000

| 代表機労材規格(積算地区) | 構成比 | 単価(積算地区) | 代表機労材規格(東京地区) | 単価(東京地区) | 備考 |
|-------------------|--------|----------|---------------------|----------|------------------------|
| 普通作業員 | 57.52% | | 普通作業員 | | RTPC00002 RTPT00002 |
| 土木一般世話役 | 6.89% | | 土木一般世話役 | | RTPC00009 RTPT00009 |
| 張芝 幅100cm, ワラ付 | 35.59% | | 張芝 幅100cm ワラ付 | | TTPC00274 TTPT00274 |
| 積算単価 | | | 積算単価 | | EP001 |
| A=1 張芝 幅100cm ワラ付 | | | | | |
| | | | | | |
| | | | | | |
| | | | | | |
| | | | | | |

施工単価表

床掘り

SPK19040015

単第0 -0005 表

土砂 上記以外(小規模)

1

m3 当り

機械構成比: 23.22% 労務構成比: 69.53%

材料構成比: 7.25%

市場単価構成比: 0.00%

標準単価:

1,898.20000

| 代表機劣材規格(積算地区) | 構成比 | 単価(積算地区) | 代表機劣材規格(東京地区) | 単価(東京地区) | 備考 |
|--|--------|----------|--|----------|------------------------|
| バックホウ(クローラ型) 後方超小旋回型・排2 山積0.28/平積0.2m3 | 23.22% | | バックホウ(クローラ型) 後方超小旋回型・排2 山積0.28/平積0.2m3 | | MTPC00083 MTPT00083 |
| 運転手(特殊) | 37.61% | | 運転手(特殊) | | RTPC00006 RTPT00006 |
| 普通作業員 | 31.92% | | 普通作業員 | | RTPC00002 RTPT00002 |
| 軽油 パトロール給油,2~4KL積載車給油 | 7.25% | | 軽油1.2号パトロール給油 | | TTPC00013 TTPT00013 |
| 積算単価 | | | 積算単価 | | EP001 |
| A=1 土砂 E=1 全ての費用 | | | B=5 上記以外(小規模) | | |
| | | | | | |
| | | | | | |
| | | | | | |

施工単価表

頁0 -0020

埋戻し
土砂

SPK19040019

単第0 -0006 表

機械構成比: 11.23% 労務構成比:

上記以外(小規模)

84.85% 材料構成比: 3.92%

市場単価構成比: 0.00%

1
標準単価:

m3 当り
3,337.60000

| 代表機労材規格(積算地区) | 構成比 | 単価(積算地区) | 代表機労材規格(東京地区) | 単価(東京地区) | 備考 |
|--|--------------------|----------|--|----------|------------------------|
| バックホウ(クローラ型) 後方超小旋回型・排2 山積0.28/平積0.2m3 | 10.54% | | バックホウ(クローラ型) 後方超小旋回型・排2 山積0.28/平積0.2m3 | | MTPC00083 MTPT00083 |
| タンバ及びランマ タンバ及びランマ 質量60~80kg | 0.69% | | タンバ及びランマ タンバ及びランマ 質量60~80kg | | MTPC00048 MTPT00048 |
| 普通作業員 | 48.46% | | 普通作業員 | | RTPC00002 RTPT00002 |
| 特殊作業員 | 19.32% | | 特殊作業員 | | RTPC00001 RTPT00001 |
| 運転手(特殊) | 17.07% | | 運転手(特殊) | | RTPC00006 RTPT00006 |
| 軽油 パトロール給油,2~4KL積載車給油 | 3.29% | | 軽油1.2号パトロール給油 | | TTPC00013 TTPT00013 |
| ガソリン,レギュラー スタンド渡し,スタンド給油 | 0.63% | | ガソリンレギュラースタンド | | TTPC00014 TTPT00014 |
| 積算単価 | | | 積算単価 | | EP001 |
| A=5 D=1 | 上記以外(小規模) 全ての費用 | | B=1 土砂 | | |

施工単価表

頁0 -0022

現場打基礎コンクリート

SPK19040056

単第0 -0007 表

18-8-40BB

基礎砕石有り

1

m3 当り

機械構成比: 2.47% 労務構成比:

70.17%

材料構成比: 27.36%

市場単価構成比: 0.00%

標準単価:

62,265.00000

| 代表機材規格(積算地区) | 構成比 | 単価(積算地区) | 代表機材規格(東京地区) | 単価(東京地区) | 備考 |
|---|--------|----------|--|----------|------------------------|
| <賃>バックホウ(クローラ型クレーン機能付) 山積0.8m3(平積0.6)吊能力2.9t 排出ガス対策型(第1,2,3次基準値)低騒音 | 1.93% | | バックホウ [クローラ型クレーン付] 排ガス型(第2次)山積0.8m3吊2.9t | | KTPC00006 KTPT00006 |
| <賃>バックホウ(クローラ型) 山積0.8m3(平積0.6) 排出ガス対策型(第1,2,3次基準値)低騒音 | 0.54% | | バックホウ クローラ型 山積0.8m3(平積0.6m3) | | KTPC00018 KTPT00018 |
| 型わく工 | 21.01% | | 型わく工 | | RTPC00010 RTPT00010 |
| 普通作業員 | 20.72% | | 普通作業員 | | RTPC00002 RTPT00002 |
| 土木一般世話役 | 9.71% | | 土木一般世話役 | | RTPC00009 RTPT00009 |
| 特殊作業員 | 8.71% | | 特殊作業員 | | RTPC00001 RTPT00001 |
| その他(労務) | | | その他(労務) | | ER009 |
| レディーミクストコンクリート指定品 呼び強度18,スランプ8,粗骨材40 W/C(60%),種別(高炉) | 22.55% | | 生コンクリート 高炉 18-8-25(20) W/C 60% | | TTPCD0010 TTPT00003 |
| 軽油 パトロール給油,2~4KL積載車給油 | 1.11% | | 軽油1.2号パトロール給油 | | TTPC00013 TTPT00013 |

施工単価表

胴込・裏込材(碎石)

SPK19040052

単第0 -0009 表

間知・平・連節・緑化ブロック

RC-40

1

m3 当り

機械構成比: 10.63% 労務構成比:

64.69%

材料構成比: 24.68%

市場単価構成比: 0.00%

標準単価:

6,291.60000

| 代表機材規格(積算地区) | 構成比 | 単価(積算地区) | 代表機材規格(東京地区) | 単価(東京地区) | 備考 |
|---|--------|----------|--|----------|------------------------|
| <賃>バックホウ(クローラ型クレーン機能付) 山積0.8m3(平積0.6)吊能力2.9t 排出ガス対策型(第1,2,3次基準値)低騒音 | 10.63% | | バックホウ [クローラ型クレーン付] 排ガス型(第2次)山積0.8m3吊2.9t | | KTPC00006 KTPT00006 |
| 普通作業員 | 38.55% | | 普通作業員 | | RTPC00002 RTPT00002 |
| 特殊作業員 | 14.74% | | 特殊作業員 | | RTPC00001 RTPT00001 |
| 運転手(特殊) | 10.87% | | 運転手(特殊) | | RTPC00006 RTPT00006 |
| その他(労務) | | | その他(労務) | | ER009 |
| 再生クラッシャーラン 40~0mm | 21.36% | | 再生クラッシャーラン RC-40 | | TTPC00008 TTPT00008 |
| 軽油 パトロール給油,2~4KL積載車給油 | 3.32% | | 軽油1.2号パトロール給油 | | TTPC00013 TTPT00013 |
| 積算単価 | | | 積算単価 | | EP001 |
| A=1 間知・平・連節・緑化ブロック | | | B=1 RC-40 | | |

施工単価表

コンクリート

SPK19040150

単第0 -0010 表

小型構造物 18-8-40BB

バックホウ(クレーン機能付)打設

1

m3 当り

機械構成比: 4.66%

労務構成比:

39.75%

材料構成比:

55.59%

市場単価構成比:

0.00%

標準単価:

27,490.00000

| 代表機材規格(積算地区) | 構成比 | 単価(積算地区) | 代表機材規格(東京地区) | 単価(東京地区) | 備考 |
|---|--------|----------|--|----------|------------------------|
| <賃>バックホウ(クローラ型クレーン機能付) 山積0.8m3(平積0.6)吊能力2.9t 排出ガス対策型(第1,2,3次基準値)低騒音 | 4.40% | | バックホウ [クローラ型クレーン付] 排ガス型(第2次)山積0.8m3吊2.9t | | KTPC00006 KTPT00006 |
| その他(機械) | | | その他(機械) | | EK009 |
| 普通作業員 | 12.78% | | 普通作業員 | | RTPC00002 RTPT00002 |
| 特殊作業員 | 10.97% | | 特殊作業員 | | RTPC00001 RTPT00001 |
| 運転手(特殊) | 6.71% | | 運転手(特殊) | | RTPC00006 RTPT00006 |
| 土木一般世話役 | 6.60% | | 土木一般世話役 | | RTPC00009 RTPT00009 |
| その他(労務) | | | その他(労務) | | ER009 |
| レディーミクストコンクリート指定品 呼び強度18,スランプ8,粗骨材40 W/C(60%),種別(高炉) | 53.64% | | 生コンクリート 高炉 24-12-25(20) W/C 55% | | TTPCD0010 TTPT00343 |
| 軽油 パトロール給油,2~4KL積載車給油 | 1.84% | | 軽油1.2号パトロール給油 | | TTPC00013 TTPT00013 |

施工単価表

型枠

SPK19040152

単第0 -0011 表

一般型枠

小型構造物

1

m2 当り

機械構成比: 0.00%

労務構成比: 100.00%

材料構成比: 0.00%

市場単価構成比: 0.00%

標準単価:

7,449.40000

| 代表機材規格(積算地区) | 構成比 | 単価(積算地区) | 代表機材規格(東京地区) | 単価(東京地区) | 備考 |
|-----------------------------|--------|----------|--------------|----------|------------------------|
| 型わく工 | 45.50% | | 型わく工 | | RTPC00010 RTPT00010 |
| 普通作業員 | 30.09% | | 普通作業員 | | RTPC00002 RTPT00002 |
| 土木一般世話役 | 11.37% | | 土木一般世話役 | | RTPC00009 RTPT00009 |
| その他(労務) | | | その他(労務) | | ER009 |
| 積算単価 | | | 積算単価 | | EP001 |
| A=1 C=1 一般型枠 全ての費用 | | | B=2 小型構造物 | | |
| | | | | | |
| | | | | | |
| | | | | | |

施工単価表

モルタル練
高炉

SPK19040151

単第0 -0013 表

機械構成比: 0.00% 労務構成比:

混合比1:3

61.59%

材料構成比: 38.41%

市場単価構成比: 0.00%

標準単価: 1

m3 当り

36,083.00000

| 代表機材規格(積算地区) | 構成比 | 単価(積算地区) | 代表機材規格(東京地区) | 単価(東京地区) | 備考 |
|---------------------------|--------|----------|--------------------|----------|------------------------|
| 普通作業員 | 61.59% | | 普通作業員 | | RTPC00002 RTPT00002 |
| セメント(袋) 高炉B種 25kg/袋 | 25.55% | | セメント 高炉B 25kg袋入 | | TTPC00063 TTPT00063 |
| コンクリート用砂 細目(洗い) | 12.86% | | 砂 細目(洗い) | | TTPC00066 TTPT00066 |
| 積算単価 | | | 積算単価 | | EP001 |
| A=1 高炉 C=1 全ての費用 | | | B=3 混合比1:3 | | |
| | | | | | |
| | | | | | |
| | | | | | |
| | | | | | |

施工単価表

基礎砕石

SPK19040039

単第0 -0014 表

砕石の厚さ7.5cmを超え12.5cm以下

RC-40

1

m2 当り

機械構成比: 4.78% 労務構成比:

77.15%

材料構成比: 18.07%

市場単価構成比: 0.00%

標準単価:

942.25000

| 代表機材規格(積算地区) | 構成比 | 単価(積算地区) | 代表機材規格(東京地区) | 単価(東京地区) | 備考 |
|---|--------|----------|------------------------------------|----------|------------------------|
| <賃>バックホウ(クローラ型) 山積0.8m3(平積0.6) 排出ガス対策型(第1,2,3次基準値)低騒音 | 4.75% | | バックホウ クローラ型 山積0.8m3(平積0.6m3) | | KTPC00018 KTPT00018 |
| その他(機械) | | | その他(機械) | | EK009 |
| 普通作業員 | 40.16% | | 普通作業員 | | RTPC00002 RTPT00002 |
| 特殊作業員 | 17.48% | | 特殊作業員 | | RTPC00001 RTPT00001 |
| 土木一般世話役 | 9.93% | | 土木一般世話役 | | RTPC00009 RTPT00009 |
| 運転手(特殊) | 9.05% | | 運転手(特殊) | | RTPC00006 RTPT00006 |
| その他(労務) | | | その他(労務) | | ER009 |
| 再生クラッシャーラン 40~0mm | 15.28% | | 再生クラッシャーラン RC-40 | | TTPC00008 TTPT00008 |
| 軽油 パトロール給油,2~4KL積載車給油 | 2.78% | | 軽油1.2号パトロール給油 | | TTPC00013 TTPT00013 |

施工単価表

鉄筋

SPK19040337

単第0 -0015 表

SD295A D13

1

t 当り

機械構成比: 0.00% 労務構成比: 75.69% 材料構成比: 24.31% 市場単価構成比: 0.00% 標準単価: 310,470.00000

| 代表機材規格(積算地区) | 構成比 | 単価(積算地区) | 代表機材規格(東京地区) | 単価(東京地区) | 備考 |
|---|--------|----------|--------------------------|----------|------------------------|
| 鉄筋工 | 44.57% | | 鉄筋工 | | RTPC00018 RTPT00018 |
| 普通作業員 | 19.51% | | 普通作業員 | | RTPC00002 RTPT00002 |
| 土木一般世話役 | 10.13% | | 土木一般世話役 | | RTPC00009 RTPT00009 |
| その他(労務) | | | その他(労務) | | ER009 |
| 異形棒鋼<JISG3112> SD295A,D13 単位質量0.995kg/m | 24.31% | | 鉄筋コンクリート用棒鋼 SD345 D13 | | TTPCD0446 TTPT00001 |
| 積算単価 | | | 積算単価 | | EP001 |
| A=2 SD295A D13 | | | B=1 全ての費用 | | |
| | | | | | |
| | | | | | |

施工単価表

上層路盤(車道・路肩部)

SPK19040236

単第0 -0017 表

RM-30

全仕上り厚100mm 1層施工

1

m2 当り

機械構成比: 10.59% 労務構成比:

29.59% 材料構成比: 59.82%

市場単価構成比: 0.00%

標準単価: 533.81000

| 代表機劣材規格(積算地区) | 構成比 | 単価(積算地区) | 代表機劣材規格(東京地区) | 単価(東京地区) | 備考 |
|--|--------|----------|--------------------------------------|----------|------------------------|
| モータグレーダ 土工用・排2 ブレード幅3.1m | 4.28% | | モータグレーダ 土工用・排2 ブレード幅3.1m | | MTPC00134 MTPT00134 |
| ロードローラ マタダム・排2 運転質量10t締固め幅2.1m | 3.32% | | ロードローラ マタダム・排2 運転質量10t締固め幅2.1m | | MTPC00135 MTPT00135 |
| <賃>タイヤローラ 質量8~20t 排出ガス対策型(第1,2次基準値)低騒音 | 1.08% | | タイヤローラ 質量8~20t | | KTPC00007 KTPT00007 |
| その他(機械) | | | その他(機械) | | EK009 |
| 運転手(特殊) | 13.58% | | 運転手(特殊) | | RTPC00006 RTPT00006 |
| 特殊作業員 | 4.78% | | 特殊作業員 | | RTPC00001 RTPT00001 |
| 普通作業員 | 4.54% | | 普通作業員 | | RTPC00002 RTPT00002 |
| 土木一般世話役 | 1.36% | | 土木一般世話役 | | RTPC00009 RTPT00009 |
| その他(労務) | | | その他(労務) | | ER009 |

施工単価表

上層路盤(車道・路肩部)

SPK19040236

単第0 -0017 表

RM-30

全仕上り厚100mm 1層施工

1

m2 当り

機械構成比: 10.59%

労務構成比:

29.59%

材料構成比:

59.82%

市場単価構成比:

0.00%

標準単価:

533.81000

| 代表機劣材規格(積算地区) | 構成比 | 単価(積算地区) | 代表機劣材規格(東京地区) | 単価(東京地区) | 備考 |
|---|--------|----------|---------------------------------------|----------|------------------------|
| 再生粒度調整碎石 30~0mm | 57.14% | | 再生粒度調整碎石 RM-40 [標準数量]全仕上り厚150mm | | TTPC00010 TTPT00357 |
| 軽油 パトロール給油,2~4KL積載車給油 | 2.20% | | 軽油1.2号パトロール給油 | | TTPC00013 TTPT00013 |
| その他(材料) | | | その他(材料) | | EZ009 |
| 積算単価 | | | 積算単価 | | E9999 |
| A=5 H=1 RM-30 -(全ての費用) | | | E=100 全仕上り厚(mm) | | |
| | | | | | |
| 【路盤材単価】 全仕上り厚(mm)/1000*路盤材単価(円) 全仕上り厚(mm):100.000(mm) | | | | | |
| | | | | | |
| | | | | | |

施工単価表

頁0 -0038

表層(車道・路肩部)

SPK19040243

単第0 -0018 表

平均幅員1.4m未満(1層平均50mm以下)

1層当り平均仕上厚50mm

1

m2 当り

機械構成比: 0.51% 労務構成比:

42.49%

材料構成比: 57.00%

市場単価構成比: 0.00%

標準単価:

2,433.10000

| 代表機労材規格(積算地区) | 構成比 | 単価(積算地区) | 代表機労材規格(東京地区) | 単価(東京地区) | 備考 |
|---|--------|----------|---|----------|------------------------|
| 振動ローラ(舗装用) ハンドガイド式 運転質量0.5~0.6t | 0.30% | | 振動ローラ(舗装用) ハンドガイド式 運転質量0.5~0.6t | | MTPC00047 MTPT00047 |
| 振動コンパクト 前進型 運転質量40~60kg | 0.14% | | 振動コンパクト 前進型 運転質量40~60kg | | MTPC00049 MTPT00049 |
| その他(機械) | | | その他(機械) | | EK009 |
| 特殊作業員 | 19.07% | | 特殊作業員 | | RTPC00001 RTPT00001 |
| 普通作業員 | 13.28% | | 普通作業員 | | RTPC00002 RTPT00002 |
| 土木一般世話役 | 3.97% | | 土木一般世話役 | | RTPC00009 RTPT00009 |
| その他(労務) | | | その他(労務) | | ER009 |
| 再生加熱アスファルト混合物 再生密粒度(20) | 52.25% | | 密粒度As混合物(20) [標準数量]平均仕上り厚50mm | | TTPCD0038 TTPT00284 |
| アスファルト乳剤(JISK2208) アスファルト乳剤(浸透用) PK-3プライムコート用 | 4.58% | | アスファルト乳剤(JISK2208) アスファルト乳剤(浸透用) PK-3プライムコート用 | | TTPC00026 TTPT00026 |

施工単価表

表層(車道・路肩部)

SPK19040243

単第0 -0018 表

平均幅員1.4m未満(1層平均50mm以下)

1層当り平均仕上厚50mm

1

m2 当り

機械構成比: 0.51% 労務構成比:

42.49%

材料構成比: 57.00%

市場単価構成比: 0.00%

標準単価:

2,433.10000

| 代表機材規格(積算地区) | 構成比 | 単価(積算地区) | 代表機材規格(東京地区) | 単価(東京地区) | 備考 |
|--|-------|----------|--|----------|------------------------|
| ガソリン,レギュラー スタンド渡し,スタンド給油 | 0.12% | | ガソリンレギュラースタンド | | TTPC00014 TTPT00014 |
| 軽油 パトロール給油,2~4KL積載車給油 | 0.03% | | 軽油1.2号パトロール給油 | | TTPC00013 TTPT00013 |
| その他(材料) | | | その他(材料) | | EZ009 |
| 積算単価 | | | 積算単価 | | E9999 |
| A=1 平均幅員1.4m未満(1層平均50mm以下) C=6 再生密粒度アスファルト混合物(20) G=1 - I=1 -(全ての費用) | | | B=50 1層当り平均仕上り厚(mm) E=2 PK-3 H=1 - | | |
| 【アスファルト混合物単価】 1層当り平均仕上り厚(mm)/1000*(アスファルト混合物単価(円)+各種割増合計値) 1層当り平均仕上り厚(mm):50.000(mm) | | | | | |
| | | | | | |
| | | | | | |

施工単価表

頁0 -0041

舗装版切断

SPK19040309

単第0 -0020 表

アスファルト舗装版

アスファルト舗装版厚15cm以下

1

m 当り

機械構成比: 6.42%

労務構成比:

53.37%

材料構成比: 40.21%

市場単価構成比:

0.00%

標準単価:

547.25000

| 代表機労材規格(積算地区) | 構成比 | 単価(積算地区) | 代表機労材規格(東京地区) | 単価(東京地区) | 備考 |
|---|--------|----------|---|----------|------------------------|
| コンクリートカッタ バキューム式・湿式 切削深20cm級ブレード径56cm | 4.34% | | コンクリートカッタ バキューム式・湿式 切削深20cm級ブレード径56cm | | MTPC00056 MTPT00056 |
| その他(機械) | | | その他(機械) | | EK009 |
| 特殊作業員 | 18.48% | | 特殊作業員 | | RTPC00001 RTPT00001 |
| 土木一般世話役 | 9.59% | | 土木一般世話役 | | RTPC00009 RTPT00009 |
| 普通作業員 | 8.00% | | 普通作業員 | | RTPC00002 RTPT00002 |
| その他(労務) | | | その他(労務) | | ER009 |
| コンクリートカッタブレード 自走式切断機用 径56cm(22インチ) | 37.36% | | コンクリートカッタブレード 自走式切断機用 径56cm(22インチ) | | TTPC00015 TTPT00015 |
| ガソリン,レギュラー スタンド渡し,スタンド給油 | 1.93% | | ガソリンレギュラースタンド | | TTPC00014 TTPT00014 |
| その他(材料) | | | その他(材料) | | EZ009 |

施工単価表

舗装版破碎積込(小規模土工)

SPK19040018

単第0 -0021 表

頁0 -0043

機械構成比: 24.57% 労務構成比: 67.61% 材料構成比: 7.82% 市場単価構成比: 0.00% 標準単価: 1,467.20000

| 代表機劣材規格(積算地区) | 構成比 | 単価(積算地区) | 代表機劣材規格(東京地区) | 単価(東京地区) | 備考 |
|---|--------|----------|---|----------|------------------------|
| 小型バックホウ(クローラ型) 標準型・排2 山積0.13/平積0.10m3 | 24.57% | | 小型バックホウ(クローラ型) 標準型・排2 山積0.13/平積0.10m3 | | MTPC00077 MTPT00077 |
| 運転手(特殊) | 67.61% | | 運転手(特殊) | | RTPC00006 RTPT00006 |
| 軽油 パトロール給油,2~4KL積載車給油 | 7.82% | | 軽油1.2号パトロール給油 | | TTPC00013 TTPT00013 |
| 積算単価 | | | 積算単価 | | EP001 |
| A=1 全ての費用 | | | | | |
| | | | | | |
| | | | | | |
| | | | | | |
| | | | | | |

施工単価表

殻運搬

SPK19040148

単第0 -0022 表

舗装版破碎 機械積込(小規模土工)

DID区間無し 運搬距離12.0km以下(9.0km超)

1

m3 当り

機械構成比: 20.75% 労務構成比:

69.90%

材料構成比: 9.35%

市場単価構成比: 0.00%

標準単価:

6,328.20000

| 代表機劣材規格(積算地区) | 構成比 | 単価(積算地区) | 代表機劣材規格(東京地区) | 単価(東京地区) | 備考 |
|--|--------|----------|--|----------|----------------------------|
| ダンプトラック[オンロード・ディーゼル] 2t積級 (タイヤ損耗費及び補修費(良好)を含む) | 20.75% | | ダンプトラック[オンロード・ディーゼル] 2t積級 (タイヤ損耗費及び補修費(良好)を含む) | | MTPC00016T1 MTPT00016T1 |
| 運転手(一般) | 69.90% | | 運転手(一般) | | RTPC00007 RTPT00007 |
| 軽油 パトロール給油,2~4KL積載車給油 | 9.35% | | 軽油1.2号パトロール給油 | | TTPC00013 TTPT00013 |
| 積算単価 | | | 積算単価 | | EP001 |
| A=2 舗装版破碎 C=1 DID区間無し E=1 全ての費用 | | | B=5 機械積込(小規模土工) D=52 運搬距離12.0km以下(9.0km超) | | |
| | | | | | |
| | | | | | |
| | | | | | |
| | | | | | |

施工単価表

石積(張)

SPK19040062

単第0 -0023 表

積工

練石 雑割石

1

m2 当り

機械構成比: 7.39%

労務構成比: 89.77%

材料構成比: 2.84%

市場単価構成比: 0.00%

標準単価:

11,499.00000

| 代表機劣材規格(積算地区) | 構成比 | 単価(積算地区) | 代表機劣材規格(東京地区) | 単価(東京地区) | 備考 |
|--|--------|----------|---|----------|------------------------|
| <賃>バックホウ(クローラ型クレーン機能付) 山積0.28m3(平積0.2)吊能力1.7t 排出ガス対策型(第1,2,3次基準値)低騒音 | 7.39% | | バックホウ クローラ型 クレーン機能付1.7t 山積0.28m3(平積0.2m3) | | KTPC00019 KTPT00019 |
| 普通作業員 | 47.45% | | 普通作業員 | | RTPC00002 RTPT00002 |
| 運転手(特殊) | 21.81% | | 運転手(特殊) | | RTPC00006 RTPT00006 |
| 石工 | 16.31% | | 石工 | | RTPC00017 RTPT00017 |
| 土木一般世話役 | 4.20% | | 土木一般世話役 | | RTPC00009 RTPT00009 |
| 軽油 パトロール給油,2~4KL積載車給油 | 2.84% | | 軽油1.2号パトロール給油 | | TTPC00013 TTPT00013 |
| 積算単価 | | | 積算単価 | | EP001 |
| A=1 積工 C=2 雑割石 | | | B=1 練石 | | |
| | | | | | |

施工単価表

胴込・裏込コンクリート_石積(張)

SPK19040064

単第0 -0024 表

積工

18-8-40BB

1

m3 当り

機械構成比: 2.56% 労務構成比:

32.64%

材料構成比: 64.80%

市場単価構成比: 0.00%

標準単価:

24,096.00000

| 代表機材規格(積算地区) | 構成比 | 単価(積算地区) | 代表機材規格(東京地区) | 単価(東京地区) | 備考 |
|--|--------|----------|---|----------|------------------------|
| <賃>バックホウ(クローラ型クレーン機能付) 山積0.28m3(平積0.2)吊能力1.7t 排出ガス対策型(第1,2,3次基準値)低騒音 | 2.56% | | バックホウ クローラ型 クレーン機能付1.7t 山積0.28m3(平積0.2m3) | | KTPC00019 KTPT00019 |
| 普通作業員 | 12.57% | | 普通作業員 | | RTPC00002 RTPT00002 |
| 特殊作業員 | 11.55% | | 特殊作業員 | | RTPC00001 RTPT00001 |
| 運転手(特殊) | 7.56% | | 運転手(特殊) | | RTPC00006 RTPT00006 |
| その他(労務) | | | その他(労務) | | ER009 |
| レディーミクストコンクリート指定品 呼び強度18,スランプ8,粗骨材40 W/C(60%),種別(高炉) | 63.82% | | 生コンクリート 高炉 18-8-25(20) W/C 60% | | TTPCD0010 TTPT00003 |
| 軽油 パトロール給油,2~4KL積載車給油 | 0.98% | | 軽油1.2号パトロール給油 | | TTPC00013 TTPT00013 |
| 積算単価 | | | 積算単価 | | E9999 |
| A=1 積工 D=1 - | | | B=2 18-8-40BB | | |

施工単価表

構造物とりこわし工(無筋構造物)

SDT00031

単第0 -0026 表

頁0 -0049

| 名称・規格など | 数量 | 単位 | 単価 | 金額 | 備考 |
|-----------------------------------|-------|----|-------------------------|----|----|
| 昼間_無筋構造物【手間のみ】 機械施工 時間的制約なし | 1.000 | m3 | | | |
| 諸雑費 | 1 | 式 | | | |
| *** 単位当たり *** | 1 | m3 | | | |
| A=1 昼間施工 C=1 - | | | B=1 機械施工 D=1 時間的制約なし | | |
| | | | | | |
| | | | | | |
1 m3 当り

施工単価表

殻運搬

SPK19040148

単第0 -0027 表

Co(無筋・鉄筋)構造物とりこわし 機械積込

DID区間無し 運搬距離9.5km以下(7.5km超)

1

m3 当り

機械構成比: 48.90% 労務構成比:

36.46% 材料構成比: 14.64%

市場単価構成比: 0.00%

標準単価:

1,819.00000

| 代表機劣材規格(積算地区) | 構成比 | 単価(積算地区) | 代表機劣材規格(東京地区) | 単価(東京地区) | 備考 |
|---|---------------------------------------|----------|---|-----------------------------|----------------------------|
| ダンプトラック[オンロード・ディーゼル] 10t積級 (タイヤ損耗費及び補修費(良好)を含む) | 48.90% | | ダンプトラック[オンロード・ディーゼル] 10t積級 (タイヤ損耗費及び補修費(良好)を含む) | | MTPC00018T1 MTPT00018T1 |
| 運転手(一般) | 36.46% | | 運転手(一般) | | RTPC00007 RTPT00007 |
| 軽油 パトロール給油,2~4KL積載車給油 | 14.64% | | 軽油1.2号パトロール給油 | | TTPC00013 TTPT00013 |
| 積算単価 | | | 積算単価 | | EP001 |
| A=1 C=1 E=1 | Co(無筋・鉄筋)構造物とりこわし DID区間無し 全ての費用 | | B=1 D=44 | 機械積込 運搬距離9.5km以下(7.5km超) | |
| | | | | | |
| | | | | | |
| | | | | | |
| | | | | | |

市道本郷町前畑線(2058)

道路災害復旧工事


数量計算書

数 量 総 括 表

| 工事区分 | 工 種 | 種 別 | 細 別 | 規 格 | 単 位 | 数 量 | 計上数量 | 備 考 |
|------|--------------|------------------|-------------|--------------------|----------------|-------|------|--|
| | 道路土工 | | | | | | | |
| | | 掘削工 | | | | | | |
| | | | 掘削 | 小規模 | m ³ | 70.9 | 70 | A箇所=15.7m ³ B箇所=55.2m ³ |
| | | 法面整形工 | | | | | | |
| | | | 法面整形(切土部) | 土砂 | m ² | 239.6 | 240 | |
| | | 残土処理工 | | | | | | |
| | | | 残土運搬 | 土砂, 小規模 | m ³ | 72.3 | 70 | |
| | | | 残土処分 | 土砂 | m ³ | 72.3 | 70 | |
| | 法面工 | | | | | | | |
| | | 植生工 | | | | | | |
| | | | 人工張芝工 | 幅100cm | m ² | 239.6 | 240 | |
| | コンクリートブロック積工 | | | | | | | |
| | | 作業土工 | | | | | | |
| | | | 床掘り | 小規模 | m ³ | 6.4 | 10 | |
| | | | 埋戻し | | m ³ | 4.5 | 5 | |
| | | コンクリートブロック積 | | | | | | |
| | | | ブロック基礎 | | m | 4.4 | 4 | Co 0.5m ³ |
| | | | コンクリートブロック積 | 控35cm 裏コン15cm | m ² | 10.7 | 11 | |
| | | | 裏込砕石 | RC-40 | m ³ | 4.4 | 4 | |
| | | 小口止工 | | 2箇所 | | | | |
| | | | コンクリート擁壁 | H=3.0m未満 | m ³ | 1.3 | 1 | |
| | | | 型枠 | | m ² | 10.5 | 11 | |
| | 構造物撤去工 | | | | | | | |
| | | 構造物取壊し工 | | | | | | |
| | | | 舗装版取壊し | アスファルト舗装版 t=5cm | m ² | 3.0 | 3 | |
| | | | 舗装版切断 | | m | 5.6 | 6 | |
| | | | 殻運搬 | | m ³ | 0.2 | 0.2 | |
| | | | 殻処分 | | t | 0.4 | 0.4 | |
| | 舗装工 | | | | | | | |
| | | アスファルト舗装工(舗装復旧工) | | | | | | |
| | | | 表層 | t=5cm | m ² | 3.0 | 3 | |
| | | | 路盤工 | t=10cm | m ² | 3.0 | 3 | |

土 量 配 分 表

計第 表

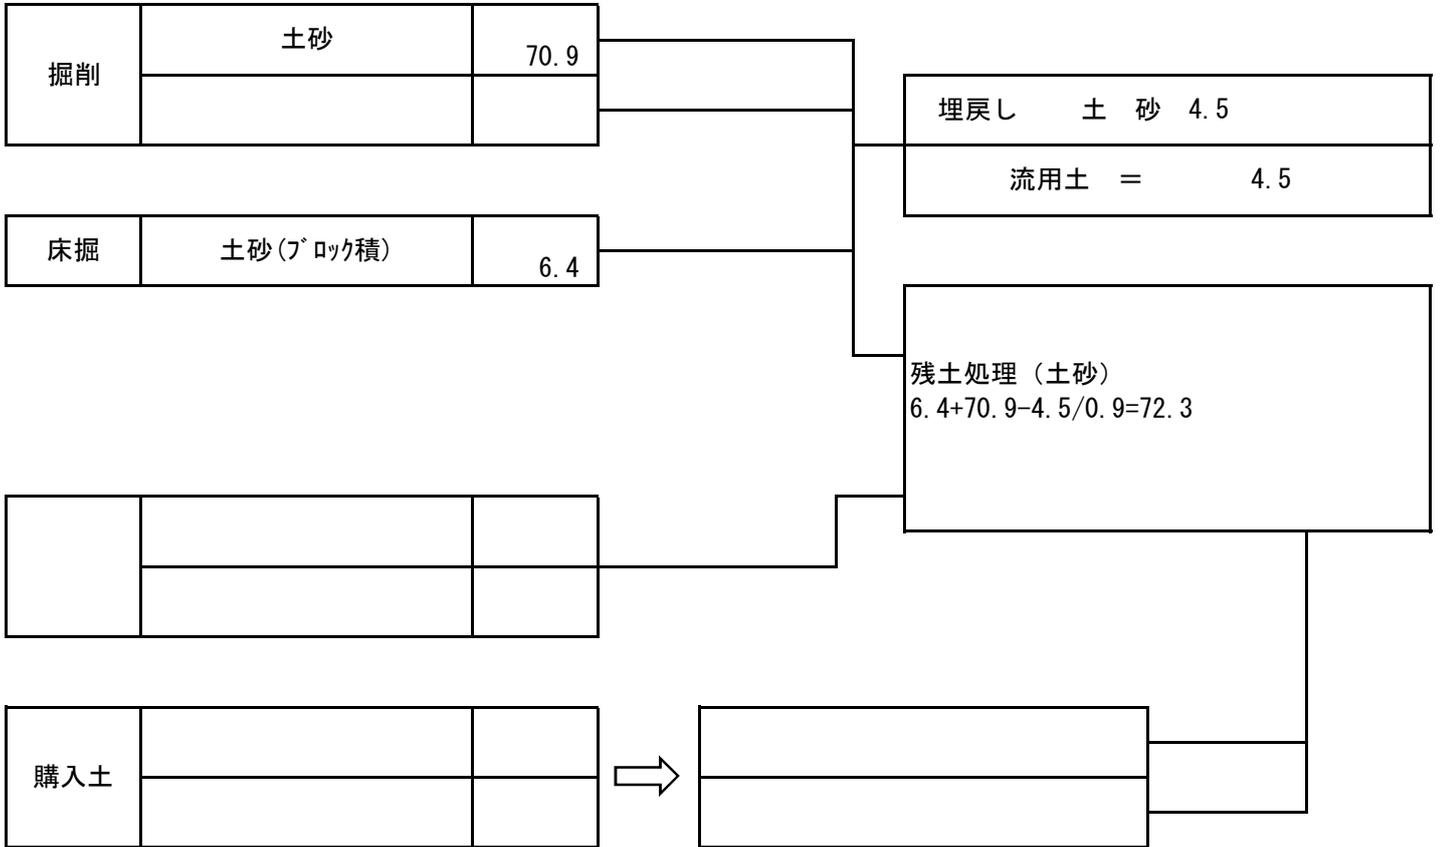

※購入土量はほぐした土量

総括情報表

| | | |
|---|---|---|
| 変更回数 適用単価地区 単価適用日 諸経費体系 | 0 65 三原市(本郷) 00-02.05.01(0) 1 公共(一般) | 凡例 Co … コンクリート As … アスファルト DT … ダンプトラック BH … バックホウ CC … クローラクレーン TC … トラッククレーン RTC… ラフテレーンクレーン |
| | 当世代 01 河川工事 00 補正なし 00 補正なし 00 補正なし 00 補正なし 00 補正なし 00 補正なし 00 通常工事 0 % 00 補正無し 01 金銭的保証(0.04%) 10 | 前世代 |
| 建設技能労働者や交通誘導員等の現場労働者にかかる経費として、労務費のほか各種経費（法定福利費の事業者負担額，労務管理費，安全訓練等に要する費用等）が必要であり，本積算ではこれらを現場管理費等の一部として率計上している。 | | |

本工事費 内訳表

| 費目・工種・施工名称など | 数量 | 単位 | 単価 | 金額 | 備考 |
|--------------------------------|----|----|----|----|------------------|
| 本工事費 A-2 (善入寺川支川 4 工区) 4981 | | | | | X1000 |
| 築堤・護岸 | | | | | Y1A01 レベル1 |
| | 1 | 式 | | | |
| 河川土工 | | | | | Y1A0101 レベル2 |
| | 1 | 式 | | | |
| 掘削工 | | | | | Y1A010101 レベル3 |
| | 1 | 式 | | | |
| 掘削 土砂 上記以外(小規模) 標準 | | | | | Y1A01010101 レベル4 |
| | 50 | m3 | | | |
| 掘削 土砂 上記以外(小規模) 標準 | | | | | SPK19040001 00 |
| | 50 | m3 | | | 単第0 -0001 表 |
| 盛土工 | | | | | Y1A010103 レベル3 |
| | 1 | 式 | | | |
| 路体(築堤)盛土 施工幅員2.5m未満 | | | | | Y1A01010301 レベル4 |
| | 10 | m3 | | | |
| 路体(築堤)盛土 施工幅員2.5m未満 | | | | | SPK19040004 00 |
| | 10 | m3 | | | 単第0 -0002 表 |

本工事費 内訳表

| 費目・工種・施工名称など | 数量 | 単位 | 単価 | 金額 | 備考 |
|--|----|----|----|----|------------------|
| 残土処理工 | | | | | Y1A010108 レベル3 |
| | 1 | 式 | | | |
| 土砂等運搬 土砂(岩塊・玉石混り土含む) | | | | | Y1A01010802 レベル4 |
| | 80 | m3 | | | |
| 土砂等運搬 小規模 土砂(岩塊・玉石混り土含む) DID区間無し 距離13.0km以下(10.0km超) | | | | | SPK19040002 00 |
| | 80 | m3 | | | 単第0 -0003 表 |
| 残土等処分 | | | | | Y1A01010803 レベル4 |
| | 80 | m3 | | | |
| 【直接工事費に含まれる処分費等】 「処分費等」の取扱いによる | | | | | #0041 |
| 処分費 | | | | | W0001 |
| | 80 | m3 | | | |
| 法覆護岸工 | | | | | Y1A0106 レベル2 |
| | 1 | 式 | | | |
| 作業土工 | | | | | Y1A010601 レベル3 |
| | 1 | 式 | | | |
| 床掘り 土砂 | | | | | Y1A01060102 レベル4 |
| | 70 | m3 | | | |

本工事費 内訳表

| 費目・工種・施工名称など | 数量 | 単位 | 単価 | 金額 | 備考 |
|--|----|----|----|----|-----------------------------------|
| 床掘り 土砂 上記以外(小規模) | 70 | m3 | | | SPK19040015 00 単第0 -0004 表 |
| 埋戻し 土砂 | 30 | m3 | | | Y1A01060103レベル4 |
| 積込(ルーズ) 土砂 小規模(標準) | 30 | m3 | | | SPK19040007 00 単第0 -0005 表 |
| Coブロック工(Coブロック積) 控え65cm | 1 | 式 | | | Y1A010602 レベル3 |
| コンクリートブロック基礎 底幅 0.681m、高さ 0.400m | 8 | m | | | Y1A01060201レベル4 |
| 現場打基礎コンクリート 18-8-40BB 基礎砕石有り | 2 | m3 | | | SPK19040056 00 単第0 -0006 表 |
| 大型ブロック積 ブロック積(空積) 控長65cm | 32 | m2 | | | Y1A01060206レベル4 |
| 大型ブロック積 水抜きパイプ無し ブロック積(空積) 控長60~65cm | 32 | m2 | | | SPK19040044 00 単第0 -0007 表 |
| 中詰材(割ぐり石) 割ぐり石 150~50mm | 12 | m3 | | | Y1A01060208レベル4 |

本工事費 内訳表

| 費目・工種・施工名称など | 数量 | 単位 | 単価 | 金額 | 備考 |
|--------------------------------------|----|----|----|----|-----------------------------------|
| 中詰材(割ぐり石) 大型ブロック 割ぐり石 150～50mm | 12 | m3 | | | SPK19040052 00 単第0 -0008 表 |
| 胴込・裏込材(碎石) RC-40 | 17 | m3 | | | Y1A01060208 レベル4 |
| 胴込・裏込材(碎石) 大型ブロック RC-40 | 17 | m3 | | | SPK19040052 00 単第0 -0009 表 |
| 吸出し防止材(全面)設置 合繊不織布 t=10mm 9.8kN/m | 32 | m2 | | | Y1A01060209 レベル4 |
| 吸出し防止材(全面)設置 合繊不織布 t=10mm 9.8kN/m | 32 | m2 | | | SPK19040054 00 単第0 -0010 表 |
| 天端コンクリート 18-8-40BB | 8 | m | | | Y1A01060213 レベル4 |
| 天端コンクリート 18-8-40BB 一般養生 | 2 | m3 | | | SPK19040057 00 単第0 -0011 表 |
| Coブロック工(Coブロック積) 控え50cm | 1 | 式 | | | Y1A010602 レベル3 |
| コンクリートブロック基礎 底幅 0.564m、高さ 0.300m | 11 | m | | | Y1A01060201 レベル4 |

本工事費 内訳表

| 費目・工種・施工名称など | 数量 | 単位 | 単価 | 金額 | 備考 |
|---|----|----|----|----|-----------------------------------|
| 現場打基礎コンクリート 18-8-40BB 基礎碎石有り | 1 | m3 | | | SPK19040056 00 単第0 -0006 表 |
| 大型ブロック積 ブロック積(空積) 控長50cm | 28 | m2 | | | Y1A01060206レベル4 |
| 大型ブロック積 水抜きパイプ無し ブロック積(空積) 控長50cm | 28 | m2 | | | SPK19040044 00 単第0 -0012 表 |
| 中詰材(割ぐり石) 割ぐり石 150~50mm | 7 | m3 | | | Y1A01060208レベル4 |
| 中詰材(割ぐり石) 大型ブロック 割ぐり石 150~50mm | 7 | m3 | | | SPK19040052 00 単第0 -0008 表 |
| 胴込・裏込材(碎石) RC-40 | 13 | m3 | | | Y1A01060208レベル4 |
| 胴込・裏込材(碎石) 大型ブロック RC-40 | 13 | m3 | | | SPK19040052 00 単第0 -0009 表 |
| 吸出し防止材(全面)設置 合繊不織布 t=10mm 9.8kN/m | 28 | m2 | | | Y1A01060209レベル4 |
| 吸出し防止材(全面)設置 合繊不織布 t=10mm 9.8kN/m | 28 | m2 | | | SPK19040054 00 単第0 -0010 表 |

本工事費 内訳表

| 費目・工種・施工名称など | 数量 | 単位 | 単価 | 金額 | 備考 |
|-------------------------------|----|----|----|----|-------------------------------|
| 天端コンクリート 18-8-40BB | 11 | m | | | Y1A01060213レベル4 |
| 天端コンクリート 18-8-40BB 一般養生 | 1 | m3 | | | SPK19040057 00 単第0 -0011 表 |
| 小口止工 18-8-40BB | 6 | 箇所 | | | Y1A01060214レベル4 |
| 1号小口止工工 | 1 | 箇所 | | | V0001 00 単第0 -0013 表 |
| 2号小口止工 | 1 | 箇所 | | | V0002 00 単第0 -0017 表 |
| 3号小口止工 | 1 | 箇所 | | | V0003 00 単第0 -0018 表 |
| 4号小口止工 | 1 | 箇所 | | | V0004 00 単第0 -0019 表 |
| 5号小口止工 | 2 | 箇所 | | | V0005 00 単第0 -0020 表 |
| 構造物取壊し工 | 1 | 式 | | | Y1A011305 レベル3 |

本工事費 内訳表

| 費目・工種・施工名称など | 数量 | 単位 | 単価 | 金額 | 備考 |
|--|----|----|----|----|-------------------------------|
| コンクリート構造物取壊し 無筋構造物,機械施工 | 2 | m3 | | | Y1A01130501 レベル4 |
| 構造物とりこわし工(無筋構造物) | 2 | m3 | | | SDT00031 00 単第0 -0021 表 |
| 殻運搬 Co(無筋・鉄筋)構造物とりこわし 機械積込 | 2 | m3 | | | Y1A01131501 レベル4 |
| 殻運搬 Co(無筋・鉄筋)構造物とりこわし 機械積込 DID区間無し 運搬距離9.5km以下(7.5km超) | 2 | m3 | | | SPK19040148 00 単第0 -0022 表 |
| 殻処分 Co殻 | 6 | t | | | Y1A01131502 レベル4 |
| 【直接工事費に含まれる処分費等】 「処分費等」の取扱いによる | | | | | #0041 |
| 投棄料 | 6 | t | | | W0001 |
| 路側防護柵工 | 1 | 式 | | | Y1A011001 レベル3 |
| ガードレール 【Gr-C-4E】 撤去・再利用設置 | 3 | m | | | Y1A01100101 レベル4 |

本工事費 内訳表

| 費目・工種・施工名称など | 数量 | 単位 | 単価 | 金額 | 備考 |
|--|----|----|----|----|-----------------------------------|
| 防護柵設置工(Gr) 土中建込 - 塗装品_Gr-C-4E [規]21m未満 | 3 | m | | | SS000121 00 単第0 -0023 表 |
| 防護柵設置工(Gr) 防護柵撤去 土中建込 A,B,C(支柱間隔4m) | 3 | m | | | SS000127 00 単第0 -0024 表 |
| 雑工 | | | | | Y2999 レベル2 |
| すりつけ工 | 1 | 式 | | | Y1A010610 レベル3 |
| 石積 雑割石 | 1 | 式 | | | Y1A01061005 レベル4 |
| 石積(張) 積工 練石 雑割石 | 22 | m2 | | | SPK19040062 00 単第0 -0025 表 |
| 胴込・裏込コンクリート_石積(張) 積工 18-8-40BB | 3 | m3 | | | SPK19040064 00 単第0 -0026 表 |
| コンクリートブロック積 控35cm 裏コ無し 練積 | 8 | m2 | | | Y1A01060205 レベル4 |
| コンクリートブロック積工 | 8 | m2 | | | SDT00035 00 単第0 -0027 表 |

本工事費 内訳表

| 費目・工種・施工名称など | 数量 | 単位 | 単価 | 金額 | 備考 |
|---|-----|----|----|----|-----------------------------------|
| 胴込・裏込材(碎石) 間知・平・連節・緑化ブロック RC-40 | 4 | m3 | | | SPK19040052 00 単第0 -0028 表 |
| 舗装版切断 アスファルト舗装版厚15cm以下 | 3 | m | | | Y1E01110502レベル4 |
| 舗装版切断 アスファルト舗装版 アスファルト舗装版厚15cm以下 | 3 | m | | | SPK19040309 00 単第0 -0029 表 |
| 舗装版破碎 【舗装版種別,舗装版厚】 | 1 | m2 | | | Y1E01110503レベル4 |
| 舗装版破碎積込(小規模土工) | 1 | m2 | | | SPK19040018 00 単第0 -0030 表 |
| 殻運搬 舗装版破碎 機械積込(小規模土工) DID区間無し 運搬距離9.0km以下(7.0km超) | 0.1 | m3 | | | Y1E01111501レベル4 |
| 殻運搬 舗装版破碎 機械積込(小規模土工) DID区間無し 運搬距離9.0km以下(7.0km超) | 0.1 | m3 | | | SPK19040148 00 単第0 -0031 表 |
| 殻処分 As殻 | 0.2 | t | | | Y1E01111502レベル4 |
| 【直接工事費に含まれる処分費等】 | | | | | #0041 |

本工事費 内訳表

| 費目・工種・施工名称など | 数量 | 単位 | 単価 | 金額 | 備考 |
|---|-----|----|----|----|-----------------------------------|
| As殻 | | | | | W0001 |
| | 0.2 | t | | | |
| 下層路盤(車道・路肩部) 全仕上り厚100mm 1層施工 RC-30 | 1 | m2 | | | Y1E02030401 レベル4 |
| 下層路盤(車道・路肩部) 全仕上り厚100mm 1層施工 RC-30 | 1 | m2 | | | SPK19040234 00 単第0 -0032 表 |
| 上層路盤(車道・路肩部) RM-30 全仕上り厚10mm 1層施工 | 1 | m2 | | | Y1E02030403 レベル4 |
| 上層路盤(車道・路肩部) RM-30 全仕上り厚100mm 1層施工 | 1 | m2 | | | SPK19040236 00 単第0 -0033 表 |
| 表層(車道・路肩部) 平均幅員1.4m未満(1層平均50mm以下) 1層当り平均仕上厚50mm | 1 | m2 | | | Y1E02030409 レベル4 |
| 表層(車道・路肩部) 平均幅員1.4m未満(1層平均50mm以下) 1層当り平均仕上厚50mm | 1 | m2 | | | SPK19040243 00 単第0 -0034 表 |
| 全工種共通仮設 | | | | | Y1J01 レベル1 |
| | 1 | 式 | | | |
| 仮設工 | | | | | Y1J0101 レベル2 |
| | 1 | 式 | | | |

本工事費 内訳表

| 費目・工種・施工名称など | 数量 | 単位 | 単価 | 金額 | 備考 |
|--|----|----|----|----|------------------|
| 工事用道路工 | | | | | Y1J010101 レベル3 |
| | 1 | 式 | | | |
| 敷鉄板 【22*1524*3048】 | | | | | Y1J01010104 レベル4 |
| | 68 | m2 | | | |
| 敷鉄板設置 | | | | | S1050041 00 |
| | 68 | m2 | | | 単第0 -0035 表 |
| 敷鉄板撤去 | | | | | S1050043 00 |
| | 68 | m2 | | | 単第0 -0037 表 |
| 敷鉄板賃料 22×1524×3048,802kg/枚 賃貸期間12日 | | | | | S1050029 00 |
| | 15 | 枚 | | | 単第0 -0038 表 |
| 土留・仮締切工 | | | | | Y1J010104 レベル3 |
| | 1 | 式 | | | |
| 土のう 仮締切 | | | | | Y1J01010419 レベル4 |
| | 4 | 袋 | | | |
| 大型土のう製作・設置(BH設置) | | | | | SHD10003 00 |
| | 4 | 袋 | | | 単第0 -0039 表 |
| 大型土のう撤去 作業半径 6m以下 | | | | | SHD10011 00 |
| | 4 | 袋 | | | 単第0 -0041 表 |

本工事費 内訳表

| 費目・工種・施工名称など | 数量 | 単位 | 単価 | 金額 | 備考 |
|--------------------------------------|----|----|----|----|-----------------|
| 土のう 濁水処理 | | | | | Y1J01010419レベル4 |
| | 5 | 袋 | | | |
| 大型土のう製作・設置(BH設置) | | | | | SHD10003 00 |
| | 5 | 袋 | | | 単第0 -0039 表 |
| 大型土のう撤去 作業半径 6m以下 | | | | | SHD10011 00 |
| | 5 | 袋 | | | 単第0 -0041 表 |
| 水替工 | | | | | Y1J010106 レベル3 |
| | 1 | 式 | | | |
| ポンプ排水 排水量 0以上40未満 (m3/h) | | | | | Y1J01010601レベル4 |
| | 6 | 日 | | | |
| ポンプ設置・撤去 | | | | | SHD10037 00 |
| | 2 | 箇所 | | | 単第0 -0043 表 |
| ポンプ運転 排水量 0以上40未満 (m3/h) 作業時排水 | | | | | S1050031 00 |
| | 6 | 日 | | | 単第0 -0045 表 |
| 仮水路工 | | | | | Y1J010108 レベル3 |
| | 1 | 式 | | | |
| 掛樋工 据付・撤去 ポリエチレン吸水管 呼び径300mm | | | | | Y1J01010803レベル4 |
| | 48 | m | | | |

本工事費 内訳表

| 費目・工種・施工名称など | 数量 | 単位 | 単価 | 金額 | 備考 |
|--|----|----|----|----|-----------------------------------|
| 掛樋工 据付・撤去 直管 200～400mm ポリエチレン吸水管 呼び径400mm | 48 | m | | | SPK19040089 00 単第0 -0048 表 |
| 残土処理工 | 1 | 式 | | | Y1A010108 レベル3 |
| 土砂等運搬 土砂(岩塊・玉石混り土含む) | 10 | m3 | | | Y1A01010802レベル4 |
| 土砂等運搬 小規模 土砂(岩塊・玉石混り土含む) DID区間無し 距離13.0km以下(10.0km超) | 10 | m3 | | | SPK19040002 00 単第0 -0003 表 |
| 残土等処分 | 10 | m3 | | | Y1A01010803レベル4 |
| 【直接工事費に含まれる処分費等】 「処分費等」の取扱いによる | | | | | #0041 |
| 処分費 | 10 | m3 | | | W0001 |
| ** 直接工事費 ** #0020計=支給品等(材料),無償貸付 | | | | | |
| 運搬費 | | | | | Z0004 |

本工事費 内訳表

| 費目・工種・施工名称など | 数量 | 単位 | 単価 | 金額 | 備考 |
|---|----|----|-----------|----|------------------|
| 運搬費 | | | | | YZZ04 レベル2 |
| | 1 | 式 | | | |
| 運搬費 | | | | | YZZ04001 レベル3 |
| | 1 | 式 | | | |
| 仮設材運搬費 | | | | | YZZ04001004 レベル4 |
| | 12 | t | | | |
| 仮設材等(鋼矢板, H鋼, 覆工板, 敷鉄板等)運搬 運搬距離 6.9km 製品長 12m以内 | | | | | S1000007 00 |
| | 1 | 式 | | | 単第0 -0049 表 |
| 共通仮設費率分 | | | | | Z0019 |
| 計算情報..... 対象額..... 率..... | | | | | |
| ** 共通仮設費計 ** | | | | | |
| ** 純工事費 ** | | | | | |
| 現場管理費 計算情報..... 対象額..... 率..... | | | 率補正率..... | | |

本工事費 内訳表

| 費目・工種・施工名称など | 数量 | 単位 | 単価 | 金額 | 備考 |
|--|----|----|----|----|----------------|
| **工事原価** | | | | | |
| 一般管理費率分 計算情報..... 対象額..... 率..... | | | | | 前払補正率... |
| 契約保証費 計算情報..... 対象額..... 率..... | | | | | 当初請対額 当初対象額 |
| 一般管理費計 | | | | | |
| **工事価格** | | | | | |
| **消費税相当額** 計算情報..... 対象額..... 率..... | | | | | |
| **工事費計** | | | | | |
| **契約保証費計** | | | | | |
| | | | | | |

施工単価表

掘削

SPK19040001

単第0 -0001 表

土砂 上記以外(小規模)

標準

1

m3 当り

機械構成比: 31.50% 労務構成比:

57.43%

材料構成比: 11.07%

市場単価構成比: 0.00%

標準単価:

1,072.20000

| 代表機劣材規格(積算地区) | 構成比 | 単価(積算地区) | 代表機劣材規格(東京地区) | 単価(東京地区) | 備考 |
|--|--------|----------|--|----------|------------------------|
| バックホウ(クローラ型) 標準型・排2 山積0.28/平積0.2m3 | 31.50% | | バックホウ(クローラ型) 標準型・排2 山積0.28/平積0.2m3 | | MTPC00062 MTPT00062 |
| 運転手(特殊) | 57.43% | | 運転手(特殊) | | RTPC00006 RTPT00006 |
| 軽油 パトロール給油,2~4KL積載車給油 | 11.07% | | 軽油1.2号パトロール給油 | | TTPC00013 TTPT00013 |
| 積算単価 | | | 積算単価 | | EP001 |
| A=1 土砂 F=7 標準 | | | B=5 上記以外(小規模) | | |
| | | | | | |
| | | | | | |
| | | | | | |
| | | | | | |

施工単価表

路体(築堤)盛土
 施工幅員2.5m未満

SPK19040004

単第0 -0002 表

機械構成比: 0.83% 労務構成比: 98.96% 材料構成比: 0.21% 市場単価構成比: 0.00% 標準単価: 1 m3 当り 5,368.60000

| 代表機劣材規格(積算地区) | 構成比 | 単価(積算地区) | 代表機劣材規格(東京地区) | 単価(東京地区) | 備考 |
|---------------------------------|--------|----------|---------------------------------------|----------|------------------------|
| <賃>振動ローラ(ハンドガイド式) 質量0.8~1.1t | 0.83% | | 振動ローラ(舗装用) [ハンドガイド式] 質量0.8~1.1t | | KTPC00008 KTPT00008 |
| 普通作業員 | 90.32% | | 普通作業員 | | RTPC00002 RTPT00002 |
| 特殊作業員 | 8.64% | | 特殊作業員 | | RTPC00001 RTPT00001 |
| 軽油 パトロール給油,2~4KL積載車給油 | 0.21% | | 軽油1.2号パトロール給油 | | TTPC00013 TTPT00013 |
| 積算単価 | | | 積算単価 | | EP001 |
| A=1 施工幅員2.5m未満 | | | | | |
| | | | | | |
| | | | | | |
| | | | | | |

施工単価表

土砂等運搬

SPK19040002

単第0 -0003 表

小規模 土砂(岩塊・玉石混り土含む)

DID区間無し 距離13.0km以下(10.0km超)

1

m3 当り

機械構成比: 27.16% 労務構成比:

60.81% 材料構成比: 12.03%

市場単価構成比: 0.00%

標準単価:

2,797.40000

| 代表機劣材規格(積算地区) | 構成比 | 単価(積算地区) | 代表機劣材規格(東京地区) | 単価(東京地区) | 備考 |
|---|--------|----------|--|----------|----------------------------|
| ダンプトラック[オンロード・ディーゼル] 4t積級 (タイヤ損耗費及び補修費(良好)を含む) | 27.16% | | ダンプトラック[オンロード・ディーゼル] 4t積級 (タイヤ損耗費及び補修費(良好)を含む) | | MTPC00017T1 MTPT00017T1 |
| 運転手(一般) | 60.81% | | 運転手(一般) | | RTPC00007 RTPT00007 |
| 軽油 パトロール給油,2~4KL積載車給油 | 12.03% | | 軽油1.2号パトロール給油 | | TTPC00013 TTPT00013 |
| 積算単価 | | | 積算単価 | | EP001 |
| A=2 小規模 C=1 土砂(岩塊・玉石混り土含む) F=46 距離13.0km以下(10.0km超) | | | B=5 バックホウ山積0.28m3(平積0.2m3) D=1 DID区間無し | | |
| | | | | | |
| | | | | | |
| | | | | | |
| | | | | | |

施工単価表

床掘り

SPK19040015

単第0 -0004 表

土砂 上記以外(小規模)

1

m3 当り

機械構成比: 23.22% 労務構成比: 69.53%

材料構成比: 7.25%

市場単価構成比: 0.00%

標準単価:

1,898.20000

| 代表機労材規格(積算地区) | 構成比 | 単価(積算地区) | 代表機労材規格(東京地区) | 単価(東京地区) | 備考 |
|--|--------|----------|--|----------|------------------------|
| バックホウ(クローラ型) 後方超小旋回型・排2 山積0.28/平積0.2m3 | 23.22% | | バックホウ(クローラ型) 後方超小旋回型・排2 山積0.28/平積0.2m3 | | MTPC00083 MTPT00083 |
| 運転手(特殊) | 37.61% | | 運転手(特殊) | | RTPC00006 RTPT00006 |
| 普通作業員 | 31.92% | | 普通作業員 | | RTPC00002 RTPT00002 |
| 軽油 パトロール給油,2~4KL積載車給油 | 7.25% | | 軽油1.2号パトロール給油 | | TTPC00013 TTPT00013 |
| 積算単価 | | | 積算単価 | | EP001 |
| A=1 土砂 E=1 全ての費用 | | | B=5 上記以外(小規模) | | |
| | | | | | |
| | | | | | |
| | | | | | |

施工単価表

積込(ルーズ)

SPK19040007

単第0 -0005 表

土砂

小規模(標準)

1

m3 当り

機械構成比: 31.50% 労務構成比:

57.43%

材料構成比: 11.07%

市場単価構成比: 0.00%

標準単価:

945.17000

| 代表機劣材規格(積算地区) | 構成比 | 単価(積算地区) | 代表機劣材規格(東京地区) | 単価(東京地区) | 備考 |
|--|--------|----------|--|----------|------------------------|
| バックホウ(クローラ型) 標準型・排2 山積0.28/平積0.2m3 | 31.50% | | バックホウ(クローラ型) 標準型・排2 山積0.28/平積0.2m3 | | MTPC00062 MTPT00062 |
| 運転手(特殊) | 57.43% | | 運転手(特殊) | | RTPC00006 RTPT00006 |
| 軽油 パトロール給油,2~4KL積載車給油 | 11.07% | | 軽油1.2号パトロール給油 | | TTPC00013 TTPT00013 |
| 積算単価 | | | 積算単価 | | EP001 |
| A=1 土砂 | | | B=4 小規模(標準) | | |
| | | | | | |
| | | | | | |
| | | | | | |
| | | | | | |

施工単価表

現場打基礎コンクリート

SPK19040056

単第0 -0006 表

18-8-40BB

基礎砕石有り

1

m3 当り

機械構成比: 2.47% 労務構成比:

70.17%

材料構成比: 27.36%

市場単価構成比: 0.00%

標準単価:

62,265.00000

| 代表機材規格(積算地区) | 構成比 | 単価(積算地区) | 代表機材規格(東京地区) | 単価(東京地区) | 備考 |
|---|--------|----------|--|----------|------------------------|
| <賃>バックホウ(クローラ型クレーン機能付) 山積0.8m3(平積0.6)吊能力2.9t 排出ガス対策型(第1,2,3次基準値)低騒音 | 1.93% | | バックホウ [クローラ型クレーン付] 排ガス型(第2次)山積0.8m3吊2.9t | | KTPC00006 KTPT00006 |
| <賃>バックホウ(クローラ型) 山積0.8m3(平積0.6) 排出ガス対策型(第1,2,3次基準値)低騒音 | 0.54% | | バックホウ クローラ型 山積0.8m3(平積0.6m3) | | KTPC00018 KTPT00018 |
| 型わく工 | 21.01% | | 型わく工 | | RTPC00010 RTPT00010 |
| 普通作業員 | 20.72% | | 普通作業員 | | RTPC00002 RTPT00002 |
| 土木一般世話役 | 9.71% | | 土木一般世話役 | | RTPC00009 RTPT00009 |
| 特殊作業員 | 8.71% | | 特殊作業員 | | RTPC00001 RTPT00001 |
| その他(労務) | | | その他(労務) | | ER009 |
| レディーミクストコンクリート指定品 呼び強度18,スランプ8,粗骨材40 W/C(60%),種別(高炉) | 22.55% | | 生コンクリート 高炉 18-8-25(20) W/C 60% | | TTPCD0010 TTPT00003 |
| 軽油 パトロール給油,2~4KL積載車給油 | 1.11% | | 軽油1.2号パトロール給油 | | TTPC00013 TTPT00013 |

施工単価表

大型ブロック積
水抜きパイプ無し

SPK19040044

単第0 -0007 表

ブロック積(空積) 控長60~65cm

1

m2 当り

機械構成比: 7.17% 労務構成比: 14.22%

材料構成比: 78.61%

市場単価構成比: 0.00%

標準単価:

17,560.00000

| 代表機材規格(積算地区) | 構成比 | 単価(積算地区) | 代表機材規格(東京地区) | 単価(東京地区) | 備考 |
|---|--------|----------|-----------------------------|----------|------------------------|
| <作>ラフテレーンクレーン(油圧伸縮ジブ型) 25t吊,オペレータ付 排出ガス対策型(第1,2,3次基準値)低騒音 | 7.17% | | ラフテレーンクレーン [油圧伸縮ジブ型]25t吊 | | KTPC00014 KTPT00014 |
| 普通作業員 | 4.60% | | 普通作業員 | | RTPC00002 RTPT00002 |
| ブロック工 | 4.23% | | ブロック工 | | RTPC00005 RTPT00005 |
| 土木一般世話役 | 2.75% | | 土木一般世話役 | | RTPC00009 RTPT00009 |
| 特殊作業員 | 2.64% | | 特殊作業員 | | RTPC00001 RTPT00001 |
| ブロック積(空積) 控長60~65cm | 78.61% | | 大型積ブロック 控500mm | | TTPCH0112 TTPT00273 |
| 積算単価 | | | 積算単価 | | EP001 |
| A=2 水抜きパイプ無し | | | B=2 ブロック積(空積) 控長60~65cm | | |
| | | | | | |

施工単価表

中詰材(割ぐり石)

SPK19040052

単第0 -0008 表

大型ブロック

割ぐり石 150~50mm

1

m3 当り

機械構成比: 8.16%

労務構成比:

48.32%

材料構成比: 43.52%

市場単価構成比:

0.00%

標準単価:

3,279.00000

| 代表機材規格(積算地区) | 構成比 | 単価(積算地区) | 代表機材規格(東京地区) | 単価(東京地区) | 備考 |
|---|--------|----------|--|----------|------------------------|
| <賃>バックホウ(クローラ型クレーン機能付) 山積0.8m3(平積0.6)吊能力2.9t 排出ガス対策型(第1,2,3次基準値)低騒音 | 8.16% | | バックホウ [クローラ型クレーン付] 排ガス型(第2次)山積0.8m3吊2.9t | | KTPC00006 KTPT00006 |
| 普通作業員 | 24.67% | | 普通作業員 | | RTPC00002 RTPT00002 |
| 特殊作業員 | 14.15% | | 特殊作業員 | | RTPC00001 RTPT00001 |
| 運転手(特殊) | 8.34% | | 運転手(特殊) | | RTPC00006 RTPT00006 |
| その他(労務) | | | その他(労務) | | ER009 |
| 割ぐり石 150~50mm | 40.98% | | 再生クラッシャーラン RC-40 | | TTPC00006 TTPT00008 |
| 軽油 パトロール給油,2~4KL積載車給油 | 2.54% | | 軽油1.2号パトロール給油 | | TTPC00013 TTPT00013 |
| 積算単価 | | | 積算単価 | | EP001 |
| A=2 大型ブロック | | | B=3 割ぐり石 150~50mm | | |

施工単価表

胴込・裏込材(砕石)

SPK19040052

単第0 -0009 表

大型ブロック

RC-40

1

m3 当り

機械構成比: 8.16%

労務構成比:

48.32%

材料構成比: 43.52%

市場単価構成比: 0.00%

標準単価:

3,279.00000

| 代表機材規格(積算地区) | 構成比 | 単価(積算地区) | 代表機材規格(東京地区) | 単価(東京地区) | 備考 |
|---|--------|----------|--|----------|------------------------|
| <賃>バックホウ(クローラ型クレーン機能付) 山積0.8m3(平積0.6)吊能力2.9t 排出ガス対策型(第1,2,3次基準値)低騒音 | 8.16% | | バックホウ [クローラ型クレーン付] 排ガス型(第2次)山積0.8m3吊2.9t | | KTPC00006 KTPT00006 |
| 普通作業員 | 24.67% | | 普通作業員 | | RTPC00002 RTPT00002 |
| 特殊作業員 | 14.15% | | 特殊作業員 | | RTPC00001 RTPT00001 |
| 運転手(特殊) | 8.34% | | 運転手(特殊) | | RTPC00006 RTPT00006 |
| その他(労務) | | | その他(労務) | | ER009 |
| 再生クラッシャーラン 40~0mm | 40.98% | | 再生クラッシャーラン RC-40 | | TTPC00008 TTPT00008 |
| 軽油 パトロール給油,2~4KL積載車給油 | 2.54% | | 軽油1.2号パトロール給油 | | TTPC00013 TTPT00013 |
| 積算単価 | | | 積算単価 | | EP001 |
| A=2 大型ブロック | | | B=1 RC-40 | | |

施工単価表

天端コンクリート

SPK19040057

単第0 -0011 表

18-8-40BB

一般養生

1

m3 当り

機械構成比: 3.30%

労務構成比:

66.35%

材料構成比: 30.35%

市場単価構成比: 0.00%

標準単価:

48,568.00000

| 代表機材規格(積算地区) | 構成比 | 単価(積算地区) | 代表機材規格(東京地区) | 単価(東京地区) | 備考 |
|---|--------|----------|--|----------|------------------------|
| <賃>バックホウ(クローラ型クレーン機能付) 山積0.8m3(平積0.6)吊能力2.9t 排出ガス対策型(第1,2,3次基準値)低騒音 | 3.30% | | バックホウ [クローラ型クレーン付] 排ガス型(第2次)山積0.8m3吊2.9t | | KTPC00006 KTPT00006 |
| 型わく工 | 21.75% | | 型わく工 | | RTPC00010 RTPT00010 |
| 普通作業員 | 15.55% | | 普通作業員 | | RTPC00002 RTPT00002 |
| 土木一般世話役 | 11.95% | | 土木一般世話役 | | RTPC00009 RTPT00009 |
| 特殊作業員 | 6.20% | | 特殊作業員 | | RTPC00001 RTPT00001 |
| その他(労務) | | | その他(労務) | | ER009 |
| レディーミクストコンクリート指定品 呼び強度18,スランプ8,粗骨材40 W/C(60%),種別(高炉) | 28.91% | | 生コンクリート 高炉 18-8-25(20) W/C 60% | | TTPCD0010 TTPT00003 |
| 軽油 パトロール給油,2~4KL積載車給油 | 1.44% | | 軽油1.2号パトロール給油 | | TTPC00013 TTPT00013 |
| 積算単価 | | | 積算単価 | | E9999 |

施工単価表

大型ブロック積
水抜きパイプ無し

SPK19040044

単第0 -0012 表

ブロック積(空積) 控長50cm

1

m2 当り

機械構成比: 7.17%

労務構成比:

14.22%

材料構成比: 78.61%

市場単価構成比: 0.00%

標準単価:

17,560.00000

| 代表機材規格(積算地区) | 構成比 | 単価(積算地区) | 代表機材規格(東京地区) | 単価(東京地区) | 備考 |
|---|--------|----------|-----------------------------|----------|------------------------|
| <作>ラフテレーンクレーン(油圧伸縮ジブ型) 25t吊,オペレータ付 排出ガス対策型(第1,2,3次基準値)低騒音 | 7.17% | | ラフテレーンクレーン [油圧伸縮ジブ型]25t吊 | | KTPC00014 KTPT00014 |
| 普通作業員 | 4.60% | | 普通作業員 | | RTPC00002 RTPT00002 |
| ブロック工 | 4.23% | | ブロック工 | | RTPC00005 RTPT00005 |
| 土木一般世話役 | 2.75% | | 土木一般世話役 | | RTPC00009 RTPT00009 |
| 特殊作業員 | 2.64% | | 特殊作業員 | | RTPC00001 RTPT00001 |
| ブロック積(空積) 控長50cm | 78.61% | | 大型積ブロック 控500mm | | TTPC00273 TTPT00273 |
| 積算単価 | | | 積算単価 | | EP001 |
| A=2 水抜きパイプ無し | | | B=1 ブロック積(空積) 控長50cm | | |
| | | | | | |

施工単価表

コンクリート

SPK19040150

単第0 -0014 表

小型構造物 18-8-40BB

バックホウ(クレーン機能付)打設

1

m3 当り

機械構成比: 4.66%

労務構成比:

39.75%

材料構成比: 55.59%

市場単価構成比: 0.00%

標準単価:

27,490.00000

| 代表機材規格(積算地区) | 構成比 | 単価(積算地区) | 代表機材規格(東京地区) | 単価(東京地区) | 備考 |
|---|--------|----------|--|----------|------------------------|
| <賃>バックホウ(クローラ型クレーン機能付) 山積0.8m3(平積0.6)吊能力2.9t 排出ガス対策型(第1,2,3次基準値)低騒音 | 4.40% | | バックホウ [クローラ型クレーン付] 排ガス型(第2次)山積0.8m3吊2.9t | | KTPC00006 KTPT00006 |
| その他(機械) | | | その他(機械) | | EK009 |
| 普通作業員 | 12.78% | | 普通作業員 | | RTPC00002 RTPT00002 |
| 特殊作業員 | 10.97% | | 特殊作業員 | | RTPC00001 RTPT00001 |
| 運転手(特殊) | 6.71% | | 運転手(特殊) | | RTPC00006 RTPT00006 |
| 土木一般世話役 | 6.60% | | 土木一般世話役 | | RTPC00009 RTPT00009 |
| その他(労務) | | | その他(労務) | | ER009 |
| レディーミクストコンクリート指定品 呼び強度18,スランプ8,粗骨材40 W/C(60%),種別(高炉) | 53.64% | | 生コンクリート 高炉 24-12-25(20) W/C 55% | | TTPCD0010 TTPT00343 |
| 軽油 パトロール給油,2~4KL積載車給油 | 1.84% | | 軽油1.2号パトロール給油 | | TTPC00013 TTPT00013 |

施工単価表

一般型枠 一般型枠 機械構成比: 0.00% 労務構成比: 100.00% 材料構成比: 0.00% 市場単価構成比: 0.00%
 SPK19040152
単第0 -0015 表
1
m2 当り
標準単価: 7,449.40000

| 代表機材規格(積算地区) | 構成比 | 単価(積算地区) | 代表機材規格(東京地区) | 単価(東京地区) | 備考 |
|-----------------------|--------|----------|--------------|----------|------------------------|
| 型わく工 | 45.50% | | 型わく工 | | RTPC00010 RTPT00010 |
| 普通作業員 | 30.09% | | 普通作業員 | | RTPC00002 RTPT00002 |
| 土木一般世話役 | 11.37% | | 土木一般世話役 | | RTPC00009 RTPT00009 |
| その他(労務) | | | その他(労務) | | ER009 |
| 積算単価 | | | 積算単価 | | EP001 |
| A=1 一般型枠 C=1 全ての費用 | | | B=2 小型構造物 | | |
| | | | | | |
| | | | | | |
| | | | | | |

施工単価表

化粧型枠

SPK19040152

単第0 -0016 表

化粧型枠

小型構造物

1

m2 当り

機械構成比: 0.00%

労務構成比: 100.00%

材料構成比: 0.00%

市場単価構成比: 0.00%

標準単価:

10,131.00000

| 代表機材規格(積算地区) | 構成比 | 単価(積算地区) | 代表機材規格(東京地区) | 単価(東京地区) | 備考 |
|-----------------------------|--------|----------|--------------|----------|------------------------|
| 型わく工 | 33.45% | | 型わく工 | | RTPC00010 RTPT00010 |
| 普通作業員 | 22.13% | | 普通作業員 | | RTPC00002 RTPT00002 |
| 土木一般世話役 | 8.36% | | 土木一般世話役 | | RTPC00009 RTPT00009 |
| その他(労務) | | | その他(労務) | | ER009 |
| 積算単価 | | | 積算単価 | | EP001 |
| A=2 C=1 化粧型枠 全ての費用 | | | B=2 小型構造物 | | |
| | | | | | |
| | | | | | |
| | | | | | |

施工単価表

殻運搬

SPK19040148

単第0 -0022 表

Co(無筋・鉄筋)構造物とりこわし 機械積込

DID区間無し 運搬距離9.5km以下(7.5km超)

1

m3 当り

機械構成比: 48.90% 労務構成比:

36.46% 材料構成比: 14.64%

市場単価構成比: 0.00%

標準単価:

1,819.00000

| 代表機劣材規格(積算地区) | 構成比 | 単価(積算地区) | 代表機劣材規格(東京地区) | 単価(東京地区) | 備考 |
|---|---------------------------------------|----------|---|-----------------------------|----------------------------|
| ダンプトラック[オンロード・ディーゼル] 10t積級 (タイヤ損耗費及び補修費(良好)を含む) | 48.90% | | ダンプトラック[オンロード・ディーゼル] 10t積級 (タイヤ損耗費及び補修費(良好)を含む) | | MTPC00018T1 MTPT00018T1 |
| 運転手(一般) | 36.46% | | 運転手(一般) | | RTPC00007 RTPT00007 |
| 軽油 パトロール給油,2~4KL積載車給油 | 14.64% | | 軽油1.2号パトロール給油 | | TTPC00013 TTPT00013 |
| 積算単価 | | | 積算単価 | | EP001 |
| A=1 C=1 E=1 | Co(無筋・鉄筋)構造物とりこわし DID区間無し 全ての費用 | | B=1 D=44 | 機械積込 運搬距離9.5km以下(7.5km超) | |
| | | | | | |
| | | | | | |
| | | | | | |
| | | | | | |

施工単価表

石積(張)

SPK19040062

単第0 -0025 表

積工

練石 雑割石

1

m2 当り

機械構成比: 7.39%

労務構成比: 89.77%

材料構成比: 2.84%

市場単価構成比: 0.00%

標準単価:

11,499.00000

| 代表機劣材規格(積算地区) | 構成比 | 単価(積算地区) | 代表機劣材規格(東京地区) | 単価(東京地区) | 備考 |
|--|--------|----------|---|----------|------------------------|
| <賃>バックホウ(クローラ型クレーン機能付) 山積0.28m3(平積0.2)吊能力1.7t 排出ガス対策型(第1,2,3次基準値)低騒音 | 7.39% | | バックホウ クローラ型 クレーン機能付1.7t 山積0.28m3(平積0.2m3) | | KTPC00019 KTPT00019 |
| 普通作業員 | 47.45% | | 普通作業員 | | RTPC00002 RTPT00002 |
| 運転手(特殊) | 21.81% | | 運転手(特殊) | | RTPC00006 RTPT00006 |
| 石工 | 16.31% | | 石工 | | RTPC00017 RTPT00017 |
| 土木一般世話役 | 4.20% | | 土木一般世話役 | | RTPC00009 RTPT00009 |
| 軽油 パトロール給油,2~4KL積載車給油 | 2.84% | | 軽油1.2号パトロール給油 | | TTPC00013 TTPT00013 |
| 積算単価 | | | 積算単価 | | EP001 |
| A=1 積工 C=2 雑割石 | | | B=1 練石 | | |
| | | | | | |

施工単価表

胴込・裏込コンクリート_石積(張)

SPK19040064

単第0 -0026 表

積工

18-8-40BB

1

m3 当り

機械構成比: 2.56% 労務構成比:

32.64%

材料構成比: 64.80%

市場単価構成比: 0.00%

標準単価:

24,096.00000

| 代表機材規格(積算地区) | 構成比 | 単価(積算地区) | 代表機材規格(東京地区) | 単価(東京地区) | 備考 |
|--|--------|----------|---|----------|------------------------|
| <賃>バックホウ(クローラ型クレーン機能付) 山積0.28m3(平積0.2)吊能力1.7t 排出ガス対策型(第1,2,3次基準値)低騒音 | 2.56% | | バックホウ クローラ型 クレーン機能付1.7t 山積0.28m3(平積0.2m3) | | KTPC00019 KTPT00019 |
| 普通作業員 | 12.57% | | 普通作業員 | | RTPC00002 RTPT00002 |
| 特殊作業員 | 11.55% | | 特殊作業員 | | RTPC00001 RTPT00001 |
| 運転手(特殊) | 7.56% | | 運転手(特殊) | | RTPC00006 RTPT00006 |
| その他(労務) | | | その他(労務) | | ER009 |
| レディーミクストコンクリート指定品 呼び強度18,スランプ8,粗骨材40 W/C(60%),種別(高炉) | 63.82% | | 生コンクリート 高炉 18-8-25(20) W/C 60% | | TTPCD0010 TTPT00003 |
| 軽油 パトロール給油,2~4KL積載車給油 | 0.98% | | 軽油1.2号パトロール給油 | | TTPC00013 TTPT00013 |
| 積算単価 | | | 積算単価 | | E9999 |
| A=1 積工 D=1 - | | | B=2 18-8-40BB | | |

施工単価表

胴込・裏込材(碎石)

SPK19040052

単第0 -0028 表

間知・平・連節・緑化ブロック

RC-40

1

m3 当り

機械構成比: 10.63% 労務構成比:

64.69%

材料構成比: 24.68%

市場単価構成比: 0.00%

標準単価:

6,291.60000

| 代表機材規格(積算地区) | 構成比 | 単価(積算地区) | 代表機材規格(東京地区) | 単価(東京地区) | 備考 |
|---|--------|----------|--|----------|------------------------|
| <賃>バックホウ(クローラ型クレーン機能付) 山積0.8m3(平積0.6)吊能力2.9t 排出ガス対策型(第1,2,3次基準値)低騒音 | 10.63% | | バックホウ [クローラ型クレーン付] 排ガス型(第2次)山積0.8m3吊2.9t | | KTPC00006 KTPT00006 |
| 普通作業員 | 38.55% | | 普通作業員 | | RTPC00002 RTPT00002 |
| 特殊作業員 | 14.74% | | 特殊作業員 | | RTPC00001 RTPT00001 |
| 運転手(特殊) | 10.87% | | 運転手(特殊) | | RTPC00006 RTPT00006 |
| その他(労務) | | | その他(労務) | | ER009 |
| 再生クラッシャーラン 40~0mm | 21.36% | | 再生クラッシャーラン RC-40 | | TTPC00008 TTPT00008 |
| 軽油 パトロール給油,2~4KL積載車給油 | 3.32% | | 軽油1.2号パトロール給油 | | TTPC00013 TTPT00013 |
| 積算単価 | | | 積算単価 | | EP001 |
| A=1 間知・平・連節・緑化ブロック | | | B=1 RC-40 | | |

施工単価表

頁0 -0052

舗装版切断

SPK19040309

単第0 -0029 表

アスファルト舗装版

アスファルト舗装版厚15cm以下

1

m 当り

機械構成比: 6.42%

労務構成比:

53.37%

材料構成比: 40.21%

市場単価構成比:

0.00%

標準単価:

547.25000

| 代表機材規格(積算地区) | 構成比 | 単価(積算地区) | 代表機材規格(東京地区) | 単価(東京地区) | 備考 |
|---|--------|----------|---|----------|------------------------|
| コンクリートカッタ バキューム式・湿式 切削深20cm級ブレード径56cm | 4.34% | | コンクリートカッタ バキューム式・湿式 切削深20cm級ブレード径56cm | | MTPC00056 MTPT00056 |
| その他(機械) | | | その他(機械) | | EK009 |
| 特殊作業員 | 18.48% | | 特殊作業員 | | RTPC00001 RTPT00001 |
| 土木一般世話役 | 9.59% | | 土木一般世話役 | | RTPC00009 RTPT00009 |
| 普通作業員 | 8.00% | | 普通作業員 | | RTPC00002 RTPT00002 |
| その他(労務) | | | その他(労務) | | ER009 |
| コンクリートカッタブレード 自走式切断機用 径56cm(22インチ) | 37.36% | | コンクリートカッタブレード 自走式切断機用 径56cm(22インチ) | | TTPC00015 TTPT00015 |
| ガソリン,レギュラー スタンド渡し,スタンド給油 | 1.93% | | ガソリンレギュラースタンド | | TTPC00014 TTPT00014 |
| その他(材料) | | | その他(材料) | | EZ009 |

施工単価表

舗装版破碎積込(小規模土工)

SPK19040018

単第0 -0030 表

頁0 -0054

機械構成比: 24.57% 労務構成比: 67.61% 材料構成比: 7.82% 市場単価構成比: 0.00% 標準単価: 1,467.20000

| 代表機劣材規格(積算地区) | 構成比 | 単価(積算地区) | 代表機劣材規格(東京地区) | 単価(東京地区) | 備考 |
|---|--------|----------|---|----------|------------------------|
| 小型バックホウ(クローラ型) 標準型・排2 山積0.13/平積0.10m3 | 24.57% | | 小型バックホウ(クローラ型) 標準型・排2 山積0.13/平積0.10m3 | | MTPC00077 MTPT00077 |
| 運転手(特殊) | 67.61% | | 運転手(特殊) | | RTPC00006 RTPT00006 |
| 軽油 パトロール給油,2~4KL積載車給油 | 7.82% | | 軽油1.2号パトロール給油 | | TTPC00013 TTPT00013 |
| 積算単価 | | | 積算単価 | | EP001 |
| A=1 全ての費用 | | | | | |
| | | | | | |
| | | | | | |
| | | | | | |
| | | | | | |

施工単価表

殻運搬

SPK19040148

単第0 -0031 表

舗装版破碎 機械積込(小規模土工)

DID区間無し 運搬距離9.0km以下(7.0km超)

1

m3 当り

機械構成比: 20.75% 労務構成比:

69.90%

材料構成比: 9.35%

市場単価構成比: 0.00%

標準単価:

5,273.50000

| 代表機劣材規格(積算地区) | 構成比 | 単価(積算地区) | 代表機劣材規格(東京地区) | 単価(東京地区) | 備考 |
|--|--------|----------|--|----------|----------------------------|
| ダンプトラック[オンロード・ディーゼル] 2t積級 (タイヤ損耗費及び補修費(良好)を含む) | 20.75% | | ダンプトラック[オンロード・ディーゼル] 2t積級 (タイヤ損耗費及び補修費(良好)を含む) | | MTPC00016T1 MTPT00016T1 |
| 運転手(一般) | 69.90% | | 運転手(一般) | | RTPC00007 RTPT00007 |
| 軽油 パトロール給油,2~4KL積載車給油 | 9.35% | | 軽油1.2号パトロール給油 | | TTPC00013 TTPT00013 |
| 積算単価 | | | 積算単価 | | EP001 |
| A=2 舗装版破碎 C=1 DID区間無し E=1 全ての費用 | | | B=5 機械積込(小規模土工) D=43 運搬距離9.0km以下(7.0km超) | | |
| | | | | | |
| | | | | | |
| | | | | | |
| | | | | | |

施工単価表

下層路盤(車道・路肩部)

SPK19040234

単第0 -0032 表

全仕上り厚100mm 1層施工

RC-30

1

m2 当り

機械構成比: 5.37% 労務構成比:

15.00%

材料構成比: 79.63%

市場単価構成比: 0.00%

標準単価:

1,052.00000

| 代表機劣材規格(積算地区) | 構成比 | 単価(積算地区) | 代表機劣材規格(東京地区) | 単価(東京地区) | 備考 |
|--|-------|----------|--------------------------------------|----------|------------------------|
| モータグレーダ 土工用・排2 ブレード幅3.1m | 2.17% | | モータグレーダ 土工用・排2 ブレード幅3.1m | | MTPC00134 MTPT00134 |
| ロードローラ マタダム・排2 運転質量10t締固め幅2.1m | 1.68% | | ロードローラ マタダム・排2 運転質量10t締固め幅2.1m | | MTPC00135 MTPT00135 |
| <賃>タイヤローラ 質量8~20t 排出ガス対策型(第1,2次基準値)低騒音 | 0.55% | | タイヤローラ 質量8~20t | | KTPC00007 KTPT00007 |
| その他(機械) | | | その他(機械) | | EK009 |
| 運転手(特殊) | 6.89% | | 運転手(特殊) | | RTPC00006 RTPT00006 |
| 特殊作業員 | 2.42% | | 特殊作業員 | | RTPC00001 RTPT00001 |
| 普通作業員 | 2.30% | | 普通作業員 | | RTPC00002 RTPT00002 |
| 土木一般世話役 | 0.69% | | 土木一般世話役 | | RTPC00009 RTPT00009 |
| その他(労務) | | | その他(労務) | | ER009 |

施工単価表

下層路盤(車道・路肩部)

SPK19040234

単第0 -0032 表

全仕上り厚100mm 1層施工

RC-30

1

m2 当り

機械構成比: 5.37% 労務構成比:

15.00%

材料構成比: 79.63%

市場単価構成比: 0.00%

標準単価:

1,052.00000

| 代表機劣材規格(積算地区) | 構成比 | 単価(積算地区) | 代表機劣材規格(東京地区) | 単価(東京地区) | 備考 |
|---|--------|----------|--------------------------------------|----------|------------------------|
| 再生クラッシャー 30~0mm | 78.28% | | クラッシャー 40~0mm [標準数量]全仕上り厚150mm | | TTPCD0018 TTPT00346 |
| 軽油 パトロール給油,2~4KL積載車給油 | 1.11% | | 軽油1.2号パトロール給油 | | TTPC00013 TTPT00013 |
| その他(材料) | | | その他(材料) | | EZ009 |
| 積算単価 | | | 積算単価 | | E9999 |
| A=100 D=1 全仕上り厚(mm) 全ての費用 | | | B=3 RC-30 | | |
| | | | | | |
| 【路盤材単価】 全仕上り厚(mm)/1000*路盤材単価(円) 全仕上り厚(mm):100.000(mm) | | | | | |
| | | | | | |
| | | | | | |

施工単価表

上層路盤(車道・路肩部)

SPK19040236

単第0 -0033 表

RM-30

全仕上り厚100mm 1層施工

1

m2 当り

機械構成比: 10.59% 労務構成比:

29.59% 材料構成比: 59.82%

市場単価構成比: 0.00%

標準単価:

533.81000

| 代表機劣材規格(積算地区) | 構成比 | 単価(積算地区) | 代表機劣材規格(東京地区) | 単価(東京地区) | 備考 |
|--|--------|----------|--------------------------------------|----------|------------------------|
| モータグレーダ 土工用・排2 ブレード幅3.1m | 4.28% | | モータグレーダ 土工用・排2 ブレード幅3.1m | | MTPC00134 MTPT00134 |
| ロードローラ マタダム・排2 運転質量10t締固め幅2.1m | 3.32% | | ロードローラ マタダム・排2 運転質量10t締固め幅2.1m | | MTPC00135 MTPT00135 |
| <賃>タイヤローラ 質量8~20t 排出ガス対策型(第1,2次基準値)低騒音 | 1.08% | | タイヤローラ 質量8~20t | | KTPC00007 KTPT00007 |
| その他(機械) | | | その他(機械) | | EK009 |
| 運転手(特殊) | 13.58% | | 運転手(特殊) | | RTPC00006 RTPT00006 |
| 特殊作業員 | 4.78% | | 特殊作業員 | | RTPC00001 RTPT00001 |
| 普通作業員 | 4.54% | | 普通作業員 | | RTPC00002 RTPT00002 |
| 土木一般世話役 | 1.36% | | 土木一般世話役 | | RTPC00009 RTPT00009 |
| その他(労務) | | | その他(労務) | | ER009 |

施工単価表

上層路盤(車道・路肩部)

SPK19040236

単第0 -0033 表

RM-30

全仕上り厚100mm 1層施工

1

m2 当り

機械構成比: 10.59%

労務構成比:

29.59%

材料構成比:

59.82%

市場単価構成比:

0.00%

標準単価:

533.81000

| 代表機劣材規格(積算地区) | 構成比 | 単価(積算地区) | 代表機劣材規格(東京地区) | 単価(東京地区) | 備考 |
|---|--------|----------|---------------------------------------|----------|------------------------|
| 再生粒度調整碎石 30~0mm | 57.14% | | 再生粒度調整碎石 RM-40 [標準数量]全仕上り厚150mm | | TTPC00010 TTPT00357 |
| 軽油 パトロール給油,2~4KL積載車給油 | 2.20% | | 軽油1.2号パトロール給油 | | TTPC00013 TTPT00013 |
| その他(材料) | | | その他(材料) | | EZ009 |
| 積算単価 | | | 積算単価 | | E9999 |
| A=5 H=1 RM-30 -(全ての費用) | | | E=100 全仕上り厚(mm) | | |
| | | | | | |
| 【路盤材単価】 全仕上り厚(mm)/1000*路盤材単価(円) 全仕上り厚(mm):100.000(mm) | | | | | |
| | | | | | |
| | | | | | |

施工単価表

頁0 -0060

表層(車道・路肩部)

SPK19040243

単第0 -0034 表

平均幅員1.4m未満(1層平均50mm以下)

1層当り平均仕上厚50mm

1

m2 当り

機械構成比: 0.51% 労務構成比:

42.49%

材料構成比: 57.00%

市場単価構成比: 0.00%

標準単価:

2,433.10000

| 代表機労材規格(積算地区) | 構成比 | 単価(積算地区) | 代表機労材規格(東京地区) | 単価(東京地区) | 備考 |
|---|--------|----------|---|----------|------------------------|
| 振動ローラ(舗装用) ハンドガイド式 運転質量0.5~0.6t | 0.30% | | 振動ローラ(舗装用) ハンドガイド式 運転質量0.5~0.6t | | MTPC00047 MTPT00047 |
| 振動コンパクト 前進型 運転質量40~60kg | 0.14% | | 振動コンパクト 前進型 運転質量40~60kg | | MTPC00049 MTPT00049 |
| その他(機械) | | | その他(機械) | | EK009 |
| 特殊作業員 | 19.07% | | 特殊作業員 | | RTPC00001 RTPT00001 |
| 普通作業員 | 13.28% | | 普通作業員 | | RTPC00002 RTPT00002 |
| 土木一般世話役 | 3.97% | | 土木一般世話役 | | RTPC00009 RTPT00009 |
| その他(労務) | | | その他(労務) | | ER009 |
| 再生加熱アスファルト混合物 再生密粒度(20) | 52.25% | | 密粒度As混合物(20) [標準数量]平均仕上り厚50mm | | TTPCD0038 TTPT00284 |
| アスファルト乳剤(JISK2208) アスファルト乳剤(浸透用) PK-3プライムコート用 | 4.58% | | アスファルト乳剤(JISK2208) アスファルト乳剤(浸透用) PK-3プライムコート用 | | TTPC00026 TTPT00026 |

施工単価表

表層(車道・路肩部)

SPK19040243

単第0 -0034 表

平均幅員1.4m未満(1層平均50mm以下)

1層当り平均仕上厚50mm

1

m2 当り

機械構成比: 0.51% 労務構成比:

42.49%

材料構成比: 57.00%

市場単価構成比: 0.00%

標準単価:

2,433.10000

| 代表機材規格(積算地区) | 構成比 | 単価(積算地区) | 代表機材規格(東京地区) | 単価(東京地区) | 備考 |
|--|-------|----------|--|----------|------------------------|
| ガソリン,レギュラー スタンド渡し,スタンド給油 | 0.12% | | ガソリンレギュラースタンド | | TTPC00014 TTPT00014 |
| 軽油 パトロール給油,2~4KL積載車給油 | 0.03% | | 軽油1.2号パトロール給油 | | TTPC00013 TTPT00013 |
| その他(材料) | | | その他(材料) | | EZ009 |
| 積算単価 | | | 積算単価 | | E9999 |
| A=1 平均幅員1.4m未満(1層平均50mm以下) C=6 再生密粒度アスファルト混合物(20) G=1 - I=1 -(全ての費用) | | | B=50 1層当り平均仕上り厚(mm) E=2 PK-3 H=1 - | | |
| 【アスファルト混合物単価】 1層当り平均仕上り厚(mm)/1000*(アスファルト混合物単価(円)+各種割増合計値) 1層当り平均仕上り厚(mm):50.000(mm) | | | | | |
| | | | | | |
| | | | | | |

施工単価表

大型土のう製作・設置(BH設置)

SHD10003

単第0 -0039 表

頁0 -0066

| 名称・規格など | 数量 | 単位 | 単価 | 金額 | 備考 |
|--|--------|----|----|----|------------|
| 土木一般世話役 | 0.278 | 人 | | | 1*0.278 |
| 特殊作業員 | 0.278 | 人 | | | 1*0.278 |
| 普通作業員 | 0.278 | 人 | | | 1*0.278 |
| 1t土のう 丸型,径110cm×長108cm | 10.000 | 枚 | | | |
| 機-28_バックホウ運転(賃料) クレーン付2.9t吊 山積0.8m3 低騒音3次 | 0.278 | 日 | | | 単第0-0040 表 |
| 諸雑費 | 4 | % | | | #09 |
| *** 合計 *** | 10 | 袋 | | | |
| *** 単位当たり *** | 1 | 袋 | | | |
| A=1 1t土のう(丸型,径110cm×長108cm) | | | | | |
| | | | | | |
| | | | | | |
| | | | | | |

施工単価表

掛樋工

SPK19040089

単第0 -0048 表

据付・撤去 直管 200～400mm

ポリエチレン吸水管 呼び径400mm

1

m 当り

機械構成比: 0.00% 労務構成比: 19.74%

材料構成比: 80.26%

市場単価構成比: 0.00%

標準単価:

3,863.90000

| 代表機材規格(積算地区) | 構成比 | 単価(積算地区) | 代表機材規格(東京地区) | 単価(東京地区) | 備考 |
|---|--------|----------|--|----------|------------------------|
| 普通作業員 | 14.11% | | 普通作業員 | | RTPC00002 RTPT00002 |
| 土木一般世話役 | 5.63% | | 土木一般世話役 | | RTPC00009 RTPT00009 |
| ポリエチレン吸水管(有孔・無孔) フィルターなし薄肉管,呼び径400mm 管厚9.0mm,有効長3600mm,質量45.5kg | 80.26% | | 暗渠排水管 直管 呼び径300mm ポリエチレン吸水管 | | TTPCD0250 TTPT00189 |
| 積算単価 | | | 積算単価 | | E9999 |
| A=3 据付・撤去 C=2 200～400mm G=2 期間3ヶ月未満(損料率0.2) I=1 全ての費用 | | | B=1 直管 D=11 ポリエチレン吸水管 呼び径400mm H=0 現場の状況による材料損料率の率乗算 | | |
| 【管材料単価】 | | | | | |
| 管材料単価(円) * (材料損料率 + (材料損料率 * 現場状況による材料損料率の率乗算)) | | | | | |
| | | | | | |
| | | | | | |

普通河川 善入寺川支川（4工区）4981

（三原市本郷町善入寺地内）

数 量 計 算 書

数量総括表

(2/2)

| 工事区分 | 工種 | 種別 | 細別 | 規格 | 単位 | 過程数値 | 計上数値 | 摘要 |
|------|--------|--------------------|-----------------|-------------------|----|------|------|-------------------|
| レベル1 | レベル2 | レベル3 | レベル4 | レベル5 | | | | |
| | 構造物撤去工 | | | | | | | |
| | | 構造物取壊工 | | | | | | |
| | | | コンクリート取壊し | 無筋 | m3 | 2.48 | 2 | |
| | | 運搬処理工 | | | | | | |
| | | | 殻運搬処理 | 無筋 | m3 | 2.48 | 2 | |
| | 防護柵工 | | | | | | | |
| | | ガードレール撤去・復旧 | | 土中式 | m | 2.6 | 3 | |
| | 仮設工 | | | | | | | |
| | | 土留・仮締切工 | | | | | | |
| | | | 土のう | 大型土のう 製作・据付・撤去 | 袋 | 4.0 | 4 | 仮締切 |
| | | | 土のう | 大型土のう 製作・据付・撤去 | 袋 | 5.0 | 5 | 濁水対策工 |
| | | | 掛樋工 | 高密度ポリ管 φ400 | m | 47.5 | 48 | |
| | | 残土処理工 | | | | | | |
| | | | 作業残土 | 地山換算 礫質土 | m3 | 7.5 | 10 | 土量配分表③ |
| | | 水替工 | | | | | | |
| | | | 排水ポンプ 据付・撤去工 | | 箇所 | 2.0 | 2 | |
| | | | 水替排水工 | | 日 | 6.0 | 6 | |
| | | 工事用道路 | | | | | | |
| | | | 敷鉄板 | 22*1524*3048 | m2 | 68.0 | 68 | 15枚 |
| | 雑工 | | | | | | | |
| | | すりつけ工（練石積） | | | | | | |
| | | | 石積工 | 石径 φ350内外 | m2 | 21.7 | 22 | すり付け工 現地採取100% |
| | | | 胴込 コンクリート | 18N/mm2 | m3 | 2.5 | 3 | |
| | | すりつけ工（コンクリートブロック積） | | | | | | |
| | | | ブロック積 | 裏コン無し | m2 | 7.7 | 8 | |
| | | | 裏込砕石 | RC-40 | m3 | 3.6 | 4 | |
| | | すりつけ工（舗装撤去・復旧） | | | | | | |
| | | | 舗装版切断 | 15cm以下 | m | 3.1 | 3 | |
| | | | 舗装版撤去 | 小規模 | m2 | 1.3 | 1 | |
| | | | 運搬 | | m3 | 0.1 | 0.1 | |
| | | | 処分費 | | t | 0.2 | 0.2 | |
| | | | 下層路盤工 | RC-40 | m2 | 1.3 | 1 | |
| | | | 上層路盤工 | RM-30 | m2 | 1.3 | 1 | |
| | | | 表層工 | 再生密粒度As 20mm | m2 | 1.3 | 1 | |

土 量 配 分 表

| 工 種 | 種 別 | 細 目 | 記号 | 単位 | 地山の立積 | 変化率 | 盛土換算土量 | 配分計画 |
|---------|---------------|--------------------|-------|----|--------------|-------------|--------------|------|
| 道路土工 | | | | | | | | |
| | 掘削工 | 礫質土 | C(SE) | m3 | 53.0 | | | |
| | | | | | 53.0 | 0.9 | 47.7 | 42.3 |
| | | | | | | | | 5.4 |
| | 盛土 | | B | m3 | 5.4 | | 5.4 | ← |
| ブロック積工 | | | | | | | | |
| | 作業土工 | 床掘り 礫質土 | E(SE) | m3 | 65.1 | 0.9 | 58.6 | 32.4 |
| | | 埋戻し 発生土 | Fu(d) | m3 | 26.2 | | 26.2 | ← |
| 仮設工 | | | | | | | | |
| ① | 購入土 | ほぐし | | m3 | ΣV= 9.0 | | | |
| | | | | m3 | (ほぐし) 9.0 | 1.2/ 1.2 | 9.0 | ← |
| ② | 土砂運搬 | | | m3 | 7.5 | 1.2/ 1.0 | (ほぐし) 9.0 | ← |
| | 大型土のう 中詰め土 | 仮締切 購入土 | | m3 | (ほぐし) 4.0 | 1.0 | 4.0 | ← |
| | 大型土のう 中詰め土 | 濁水対策工 購入土 | | m3 | (ほぐし) 5.0 | 1.0 | 5.0 | ← |
| 作業残土処理工 | | | | | | | | |
| | 掘削土 | 礫質土 | | m3 | 47.0 | 0.9 | 42.3 | ← |
| | ブロック積 作業土工 | 礫質土 | | m3 | 36.0 | 0.9 | 32.4 | ← |
| | 本工事 残土合計 | 礫質土 地山換算 | | m3 | 83.0 | | | |
| 仮設工 | | | | | | | | |
| | 残土処理 | 仮締切 大型土のう中詰め材 | | m3 | 3.3 | 1.2/ 1.0 | (ほぐし) 4.0 | ← |
| | 残土処理 | 濁水対策工 大型土のう中詰め材 | | m3 | 4.2 | 1.2/ 1.0 | (ほぐし) 5.0 | ← |
| ③ | 仮設工 残土合計 | 地山換算 | | m3 | 7.5 | | | |

計 第 17 表 土留め・仮締切工 計 算 書

| 測 点 | 距 離 | | 平 均 | | | | | | 備 考 |
|-------------|------------------------|------|--------|------|----------------|--|--|--|-----|
| 平均水深の算出 | | | | | | | | | |
| 測 点 | 距離 | 水深 | 平均 | 立積 | | | | | |
| SECT 0 | - | 0.2 | | | | | | | |
| SECT 4 | 4.0 | 0.2 | 0.20 | 0.80 | | | | | |
| SECT 8.5 | 4.5 | 0.2 | 0.20 | 0.90 | | | | | |
| SECT 52 | - | 0.2 | | | | | | | |
| SECT 57.5 | 5.5 | 0.2 | 0.20 | 1.10 | | | | | |
| SECT 61 | 3.5 | 0.2 | 0.20 | 0.70 | | | | | |
| 計 | 17.5 | | | 3.50 | | | | | |
| 平均水深 | 3.50 | ÷ | 17.5 = | 0.20 | m | | | | |
| | | | ≒ | 0.2 | m | | | | |
| 必要設置面積算出 | | | | | | | | | |
| 測 点 | 河床幅 | 平均水深 | 必要設置高 | 投影面積 | | | | | |
| SECT 0.0 | - | | | | | | | | |
| | 1.9 | 0.2 | 0.50 | 0.95 | | | | | |
| SECT 4.3 | - | | | | | | | | |
| | 1.9 | 0.2 | 0.50 | 0.96 | | | | | |
| SECT 52.0 | - | | | | | | | | |
| | 1.6 | 0.2 | 0.50 | 0.79 | | | | | |
| SECT 61.0 | - | | | | | | | | |
| | 1.9 | 0.2 | 0.50 | 0.96 | | | | | |
| 計 | | | | | m ² | | | | |
| | | | | | 3.66 | | | | |
| 大型土のう設置個数算出 | | | | | | | | | |
| N= | 3.7 / (1.08 × 1.10) | | | | | | | | |
| = | 3.1 | | | | | | | | |
| ≒ | 4 袋 | | | | | | | | |
| 中詰盛土 | (=中詰土砂処分) | | | | m ³ | | | | |
| V= | 4 × 1m ³ /袋 | | | = | 4.0 | | | | |

計 第 18 表 水替工 計 算 書

| 測 点 | 距 離 | 平 均 | | | | 備 考 |
|-------------|------|---------------------|-----------------|------------------------|-----|----------|
| 水替日数対象数量 | | | | | | |
| ブロック積 | | | | | | |
| | 施工延長 | L= 7.9 | | | | |
| | | (基礎工)コンクリート | 1.879 * 7.9/10 | = | 1.5 | m3 (A箇所) |
| | 施工延長 | L= 10.6 | | | | |
| | | (基礎工)コンクリート | 1.260 * 10.6/10 | = | 1.3 | m3 (B箇所) |
| 平均根入れ長 | | | | | | |
| | H= | 0.7 m | | | | |
| | 平均水位 | h= 0.2 m | | | | |
| | 護岸勾配 | 1 : 0.5 (斜率= | 1.118 |) | | |
| | A= | (0.7 + 0.2 + 0.3) | * 1.118 | * 7.9 | | |
| | = | 10.6 m ² | | | | |
| | 護岸勾配 | 1 : 0.4 (斜率= | 1.077 |) | | |
| | A= | (0.2 + 0.2 + 0.3) | * 1.077 | * 10.6 | | |
| | = | 8.0 m ² | | | | |
| 小口止工 | | | | | | |
| | 小口止工 | 4 基 | | | | |
| | 合計 | 4 基 | | | | |
| 概略図 | | | | | | |
| | | | | | | |
| 水替日数算出 | | | | | | |
| 工 種 | 対象数量 | 算 式 | 日数 | 標準作業量 | | |
| ブロック基礎 ; Co | 2.8 | 2.8 / 3.7 | 0.8 | 3.7 m ³ / 日 | | |
| コンクリートブロック積 | 18.6 | 18.6 / 42 | 0.4 | 42 m ² / 日 | | |
| 小口止工 | 4 | 4 / 1 | 4.0 | 1 箇所/日 | | |
| 合計 | | | 5.2 | | | |
| 合計 | | =5.2 | ≒6日 | | | |

総括情報表

| | | |
|---|--|---|
| 変更回数 適用単価地区 単価適用日 諸経費体系 | 0 65 三原市(本郷) 00-02.05.01(0) 1 公共(一般) | 凡例 Co … コンクリート As … アスファルト DT … ダンプトラック BH … バックホウ CC … クローラクレーン TC … トラッククレーン RTC… ラフテレーンクレーン |
| | 当世代 01 河川工事 00 補正なし 00 補正なし 00 補正なし 00 補正なし 00 補正なし 00 補正なし 00 通常工事 0% 00 補正無し 01 金銭的保証(0.04%) 10 | 前世代 |
| 建設技能労働者や交通誘導員等の現場労働者にかかる経費として、労務費のほか各種経費（法定福利費の事業者負担額，労務管理費，安全訓練等に要する費用等）が必要であり，本積算ではこれらを現場管理費等の一部として率計上している。 | | |

本工事費 内訳表

| 費目・工種・施工名称など | 数量 | 単位 | 単価 | 金額 | 備考 |
|--|----|----|----|----|------------------|
| 本工事費 B-1 (善入寺川支川 2 工区3290) | | | | | X1000 |
| 築堤・護岸 | | | | | Y1A01 レベル1 |
| | 1 | 式 | | | |
| 河川土工 | | | | | Y1A0101 レベル2 |
| | 1 | 式 | | | |
| 掘削工 | | | | | Y1A010101 レベル3 |
| | 1 | 式 | | | |
| 掘削 土砂 上記以外(小規模) 標準 | | | | | Y1A01010101 レベル4 |
| | 3 | m3 | | | |
| 掘削 土砂 上記以外(小規模) 標準 | | | | | SPK19040001 00 |
| | 3 | m3 | | | 単第0 -0001 表 |
| 残土処理工 | | | | | Y1A010108 レベル3 |
| | 1 | 式 | | | |
| 土砂等運搬 小規模 土砂(岩塊・玉石混り土含む) DID区間無し 距離13.0km以下(10.0km超) | | | | | Y1A01010802 レベル4 |
| | 10 | m3 | | | |
| 土砂等運搬 小規模 土砂(岩塊・玉石混り土含む) DID区間無し 距離13.0km以下(10.0km超) | | | | | SPK19040002 00 |
| | 10 | m3 | | | 単第0 -0002 表 |

本工事費 内訳表

| 費目・工種・施工名称など | 数量 | 単位 | 単価 | 金額 | 備考 |
|-----------------------------------|----|----|----|----|------------------|
| 残土等処分 | | | | | Y1A01010803 レベル4 |
| | 10 | m3 | | | |
| 【直接工事費に含まれる処分費等】 「処分費等」の取扱いによる | | | | | #0041 |
| 処分費 | | | | | W0001 |
| | 10 | m3 | | | |
| 護岸基礎工 | | | | | Y1A0104 レベル2 |
| | 1 | 式 | | | |
| 作業土工 | | | | | Y1A010401 レベル3 |
| | 1 | 式 | | | |
| 床掘り 土砂 上記以外(小規模) | | | | | Y1A01040102 レベル4 |
| | 10 | m3 | | | |
| 床掘り 土砂 上記以外(小規模) | | | | | SPK19040015 00 |
| | 10 | m3 | | | 単第0 -0003 表 |
| 埋戻し 土砂 上記以外(小規模) | | | | | Y1A01040103 レベル4 |
| | 3 | m3 | | | |
| 埋戻し 土砂 上記以外(小規模) | | | | | SPK19040019 00 |
| | 3 | m3 | | | 単第0 -0004 表 |

本工事費 内訳表

| 費目・工種・施工名称など | 数量 | 単位 | 単価 | 金額 | 備考 |
|---------------------------------------|----|----|----|----|------------------|
| 法覆護岸工 | | | | | Y1A0106 レベル2 |
| | 1 | 式 | | | |
| Coブロック工(Coブロック積) | | | | | Y1A010602 レベル3 |
| | 1 | 式 | | | |
| コンクリートブロック基礎 18-8-40BB 裏工無し | | | | | Y1A01060201 レベル4 |
| | 7 | m | | | |
| 現場打基礎コンクリート 18-8-40BB 基礎碎石有り | | | | | SPK19040056 00 |
| | 1 | m3 | | | 単第0 -0005 表 |
| コンクリートブロック積 控35cm 裏工無し 練積 | | | | | Y1A01060205 レベル4 |
| | 11 | m2 | | | |
| コンクリートブロック積工 | | | | | SDT00035 00 |
| | 11 | m2 | | | 単第0 -0006 表 |
| 胴込・裏込材(碎石) 間知・平・連節・緑化ブロック RC-40 | | | | | Y1A01060208 レベル4 |
| | 5 | m3 | | | |
| 胴込・裏込材(碎石) 間知・平・連節・緑化ブロック RC-40 | | | | | SPK19040052 00 |
| | 5 | m3 | | | 単第0 -0007 表 |
| 小口止工 18-8-40BB | | | | | Y1A01060214 レベル4 |
| | 2 | 箇所 | | | |

本工事費 内訳表

| 費目・工種・施工名称など | 数量 | 単位 | 単価 | 金額 | 備考 |
|--|----|----|----|----|-----------------------------------|
| コンクリート 小型構造物 18-8-40BB バックホウ(クレーン機能付)打設 | 1 | m3 | | | SPK19040150 00 単第0 -0008 表 |
| 型枠 一般型枠 小型構造物 | 6 | m2 | | | SPK19040152 00 単第0 -0009 表 |
| 型枠 化粧型枠 小型構造物 | 1 | m2 | | | SPK19040152 00 単第0 -0010 表 |
| 化粧型枠 ハツリ | 1 | m2 | | | W0001 |
| 底張工 | 1 | 式 | | | Y1A070405 レベル3 |
| 均しコンクリート 【無筋・鉄筋構造物 18-8-40BB】 | 4 | m3 | | | Y1A07040501 レベル4 |
| コンクリート 無筋・鉄筋構造物 18-8-40BB バックホウ(クレーン機能付)打設 | 4 | m3 | | | SPK19040150 00 単第0 -0011 表 |
| コンクリート 【無筋・鉄筋構造物 18-8-40BB】 | 8 | m3 | | | Y1A07040502 レベル4 |
| コンクリート 無筋・鉄筋構造物 18-8-40BB バックホウ(クレーン機能付)打設 | 8 | m3 | | | SPK19040150 00 単第0 -0011 表 |

本工事費 内訳表

| 費目・工種・施工名称など | 数量 | 単位 | 単価 | 金額 | 備考 |
|---------------------------------------|----|----|----|----|------------------|
| すりつけ工 | | | | | Y299999 レベル2 |
| | 1 | 式 | | | |
| Coブロック工(Coブロック積) | | | | | Y1A010602 レベル3 |
| | 1 | 式 | | | |
| コンクリートブロック積 控35cm 裏コ無し 練積 | | | | | Y1A01060205 レベル4 |
| | 4 | m2 | | | |
| コンクリートブロック積工 | | | | | SDT00035 00 |
| | 4 | m2 | | | 単第0 -0006 表 |
| 胴込・裏込材(砕石) 間知・平・連節・緑化ブロック RC-40 | | | | | Y1A01060208 レベル4 |
| | 1 | m3 | | | |
| 胴込・裏込材(砕石) 間知・平・連節・緑化ブロック RC-40 | | | | | SPK19040052 00 |
| | 1 | m3 | | | 単第0 -0007 表 |
| 構造物取壊し工 | | | | | Y1A011305 レベル3 |
| | 1 | 式 | | | |
| コンクリート構造物取壊し 無筋構造物,機械施工 | | | | | Y1A01130501 レベル4 |
| | 1 | m3 | | | |
| 構造物とりこわし工(無筋構造物) | | | | | SDT00031 00 |
| | 1 | m3 | | | 単第0 -0012 表 |

本工事費 内訳表

| 費目・工種・施工名称など | 数量 | 単位 | 単価 | 金額 | 備考 |
|--|----|----|----|----|------------------|
| 運搬処理工 | | | | | Y1A011315 レベル3 |
| | 1 | 式 | | | |
| 殻運搬 Co(無筋・鉄筋)構造物とりこわし 機械積込 | | | | | Y1A01131501 レベル4 |
| | 1 | m3 | | | |
| 殻運搬 Co(無筋・鉄筋)構造物とりこわし 機械積込 DID区間無し 運搬距離9.5km以下(7.5km超) | | | | | SPK19040148 00 |
| | 1 | m3 | | | 単第0 -0013 表 |
| 殻処分 Co殻 | | | | | Y1A01131502 レベル4 |
| | 3 | t | | | |
| 【直接工事費に含まれる処分費等】 「処分費等」の取扱いによる | | | | | #0041 |
| 投棄料 | | | | | W0001 |
| | 3 | t | | | |
| 仮設工 | | | | | Y1A0114 レベル2 |
| | 1 | 式 | | | |
| 土留・仮締切工 | | | | | Y1A011404 レベル3 |
| | 1 | 式 | | | |
| 土のう | | | | | Y1A01140419 レベル4 |
| | 5 | 袋 | | | |

本工事費 内訳表

| 費目・工種・施工名称など | 数量 | 単位 | 単価 | 金額 | 備考 |
|--|----|----|----|----|-------------------------------|
| 大型土のう製作・設置(BH設置) | 5 | 袋 | | | SHD10003 00 単第0 -0014 表 |
| 大型土のう撤去 作業半径 6m以下 | 5 | 袋 | | | SHD10011 00 単第0 -0016 表 |
| 水替工 | 1 | 式 | | | Y1A011406 レベル3 |
| ポンプ排水 排水量 0以上40未満 (m3/h) 作業時排水 | 5 | 日 | | | Y1A01140601 レベル4 |
| ポンプ設置・撤去 | 1 | 箇所 | | | SHD10037 00 単第0 -0018 表 |
| ポンプ運転 排水量 0以上40未満 (m3/h) 作業時排水 | 5 | 日 | | | S1050031 00 単第0 -0020 表 |
| 水替とい | 23 | m | | | Y1A01140803 レベル4 |
| 暗渠排水管 据付・撤去 波状管及び網状管 200~400mm シングル 合成樹脂排水材 呼び径300mm | 23 | m | | | SPK19040089 00 単第0 -0023 表 |
| ** 直接工事費 ** #0020計=支給品等(材料),無償貸付 | | | | | |

本工事費 内訳表

| 費目・工種・施工名称など | 数量 | 単位 | 単価 | 金額 | 備考 |
|--|----|-----------|----|----|----------------|
| 共通仮設費率分 | | | | | Z0019 |
| 計算情報..... 対象額..... 率..... | | | | | |
| ** 共通仮設費計 ** | | | | | |
| ** 純工事費 ** | | | | | |
| 現場管理費 計算情報..... 対象額..... 率..... | | 率補正率..... | | | |
| ** 工事原価 ** | | | | | |
| 一般管理費率分 計算情報..... 対象額..... 率..... | | | | | 前払補正率... |
| 契約保証費 計算情報..... 対象額..... 率..... | | | | | 当初請対額 当初対象額 |
| 一般管理費計 | | | | | |

施工単価表

掘削

SPK19040001

単第0 -0001 表

土砂 上記以外(小規模)

標準

1

m3 当り

機械構成比: 31.50% 労務構成比:

57.43%

材料構成比: 11.07%

市場単価構成比: 0.00%

標準単価:

1,072.20000

| 代表機材規格(積算地区) | 構成比 | 単価(積算地区) | 代表機材規格(東京地区) | 単価(東京地区) | 備考 |
|--|--------|----------|--|----------|------------------------|
| バックホウ(クローラ型) 標準型・排2 山積0.28/平積0.2m3 | 31.50% | | バックホウ(クローラ型) 標準型・排2 山積0.28/平積0.2m3 | | MTPC00062 MTPT00062 |
| 運転手(特殊) | 57.43% | | 運転手(特殊) | | RTPC00006 RTPT00006 |
| 軽油 パトロール給油,2~4KL積載車給油 | 11.07% | | 軽油1.2号パトロール給油 | | TTPC00013 TTPT00013 |
| 積算単価 | | | 積算単価 | | EP001 |
| A=1 土砂 F=7 標準 | | | B=5 上記以外(小規模) | | |
| | | | | | |
| | | | | | |
| | | | | | |
| | | | | | |

施工単価表

土砂等運搬

SPK19040002

単第0 -0002 表

小規模 土砂(岩塊・玉石混り土含む)

DID区間無し 距離13.0km以下(10.0km超)

1

m3 当り

機械構成比: 27.16% 労務構成比:

60.81% 材料構成比: 12.03%

市場単価構成比: 0.00%

標準単価:

2,797.40000

| 代表機劣材規格(積算地区) | 構成比 | 単価(積算地区) | 代表機劣材規格(東京地区) | 単価(東京地区) | 備考 |
|---|--------|----------|--|----------|----------------------------|
| ダンプトラック[オンロード・ディーゼル] 4t積級 (タイヤ損耗費及び補修費(良好)を含む) | 27.16% | | ダンプトラック[オンロード・ディーゼル] 4t積級 (タイヤ損耗費及び補修費(良好)を含む) | | MTPC00017T1 MTPT00017T1 |
| 運転手(一般) | 60.81% | | 運転手(一般) | | RTPC00007 RTPT00007 |
| 軽油 パトロール給油,2~4KL積載車給油 | 12.03% | | 軽油1.2号パトロール給油 | | TTPC00013 TTPT00013 |
| 積算単価 | | | 積算単価 | | EP001 |
| A=2 小規模 C=1 土砂(岩塊・玉石混り土含む) F=46 距離13.0km以下(10.0km超) | | | B=5 バックホウ山積0.28m3(平積0.2m3) D=1 DID区間無し | | |
| | | | | | |
| | | | | | |
| | | | | | |
| | | | | | |

施工単価表

床掘り

SPK19040015

単第0 -0003 表

土砂 上記以外(小規模)

1

m3 当り

機械構成比: 23.22% 労務構成比: 69.53%

材料構成比: 7.25%

市場単価構成比: 0.00%

標準単価:

1,898.20000

| 代表機劣材規格(積算地区) | 構成比 | 単価(積算地区) | 代表機劣材規格(東京地区) | 単価(東京地区) | 備考 |
|--|--------|----------|--|----------|------------------------|
| バックホウ(クローラ型) 後方超小旋回型・排2 山積0.28/平積0.2m3 | 23.22% | | バックホウ(クローラ型) 後方超小旋回型・排2 山積0.28/平積0.2m3 | | MTPC00083 MTPT00083 |
| 運転手(特殊) | 37.61% | | 運転手(特殊) | | RTPC00006 RTPT00006 |
| 普通作業員 | 31.92% | | 普通作業員 | | RTPC00002 RTPT00002 |
| 軽油 パトロール給油,2~4KL積載車給油 | 7.25% | | 軽油1.2号パトロール給油 | | TTPC00013 TTPT00013 |
| 積算単価 | | | 積算単価 | | EP001 |
| A=1 土砂 E=1 全ての費用 | | | B=5 上記以外(小規模) | | |
| | | | | | |
| | | | | | |
| | | | | | |

施工単価表

頁0 -0014

埋戻し
土砂

SPK19040019

単第0 -0004 表

機械構成比: 11.23% 労務構成比:

上記以外(小規模)

84.85% 材料構成比: 3.92%

市場単価構成比: 0.00%

1
標準単価:

m3 当り
3,337.60000

| 代表機労材規格(積算地区) | 構成比 | 単価(積算地区) | 代表機労材規格(東京地区) | 単価(東京地区) | 備考 |
|--|--------------------|----------|--|----------|------------------------|
| バックホウ(クローラ型) 後方超小旋回型・排2 山積0.28/平積0.2m3 | 10.54% | | バックホウ(クローラ型) 後方超小旋回型・排2 山積0.28/平積0.2m3 | | MTPC00083 MTPT00083 |
| タンバ及びランマ タンバ及びランマ 質量60~80kg | 0.69% | | タンバ及びランマ タンバ及びランマ 質量60~80kg | | MTPC00048 MTPT00048 |
| 普通作業員 | 48.46% | | 普通作業員 | | RTPC00002 RTPT00002 |
| 特殊作業員 | 19.32% | | 特殊作業員 | | RTPC00001 RTPT00001 |
| 運転手(特殊) | 17.07% | | 運転手(特殊) | | RTPC00006 RTPT00006 |
| 軽油 パトロール給油,2~4KL積載車給油 | 3.29% | | 軽油1.2号パトロール給油 | | TTPC00013 TTPT00013 |
| ガソリン,レギュラー スタンド渡し,スタンド給油 | 0.63% | | ガソリンレギュラースタンド | | TTPC00014 TTPT00014 |
| 積算単価 | | | 積算単価 | | EP001 |
| A=5 D=1 | 上記以外(小規模) 全ての費用 | | B=1 土砂 | | |

施工単価表

頁0 -0016

現場打基礎コンクリート

SPK19040056

単第0 -0005 表

18-8-40BB

基礎砕石有り

1

m3 当り

機械構成比: 2.47% 労務構成比:

70.17%

材料構成比: 27.36%

市場単価構成比: 0.00%

標準単価:

62,265.00000

| 代表機材規格(積算地区) | 構成比 | 単価(積算地区) | 代表機材規格(東京地区) | 単価(東京地区) | 備考 |
|---|--------|----------|--|----------|------------------------|
| <賃>バックホウ(クローラ型クレーン機能付) 山積0.8m3(平積0.6)吊能力2.9t 排出ガス対策型(第1,2,3次基準値)低騒音 | 1.93% | | バックホウ [クローラ型クレーン付] 排ガス型(第2次)山積0.8m3吊2.9t | | KTPC00006 KTPT00006 |
| <賃>バックホウ(クローラ型) 山積0.8m3(平積0.6) 排出ガス対策型(第1,2,3次基準値)低騒音 | 0.54% | | バックホウ クローラ型 山積0.8m3(平積0.6m3) | | KTPC00018 KTPT00018 |
| 型わく工 | 21.01% | | 型わく工 | | RTPC00010 RTPT00010 |
| 普通作業員 | 20.72% | | 普通作業員 | | RTPC00002 RTPT00002 |
| 土木一般世話役 | 9.71% | | 土木一般世話役 | | RTPC00009 RTPT00009 |
| 特殊作業員 | 8.71% | | 特殊作業員 | | RTPC00001 RTPT00001 |
| その他(労務) | | | その他(労務) | | ER009 |
| レディーミクストコンクリート指定品 呼び強度18,スランプ8,粗骨材40 W/C(60%),種別(高炉) | 22.55% | | 生コンクリート 高炉 18-8-25(20) W/C 60% | | TTPCD0010 TTPT00003 |
| 軽油 パトロール給油,2~4KL積載車給油 | 1.11% | | 軽油1.2号パトロール給油 | | TTPC00013 TTPT00013 |

施工単価表

胴込・裏込材(碎石)

SPK19040052

単第0 -0007 表

間知・平・連節・緑化ブロック

RC-40

1

m3 当り

機械構成比: 10.63% 労務構成比:

64.69%

材料構成比: 24.68%

市場単価構成比: 0.00%

標準単価:

6,291.60000

| 代表機労材規格(積算地区) | 構成比 | 単価(積算地区) | 代表機労材規格(東京地区) | 単価(東京地区) | 備考 |
|---|--------|----------|--|----------|------------------------|
| <賃>バックホウ(クローラ型クレーン機能付) 山積0.8m3(平積0.6)吊能力2.9t 排出ガス対策型(第1,2,3次基準値)低騒音 | 10.63% | | バックホウ [クローラ型クレーン付] 排ガス型(第2次)山積0.8m3吊2.9t | | KTPC00006 KTPT00006 |
| 普通作業員 | 38.55% | | 普通作業員 | | RTPC00002 RTPT00002 |
| 特殊作業員 | 14.74% | | 特殊作業員 | | RTPC00001 RTPT00001 |
| 運転手(特殊) | 10.87% | | 運転手(特殊) | | RTPC00006 RTPT00006 |
| その他(労務) | | | その他(労務) | | ER009 |
| 再生クラッシャーラン 40~0mm | 21.36% | | 再生クラッシャーラン RC-40 | | TTPC00008 TTPT00008 |
| 軽油 パトロール給油,2~4KL積載車給油 | 3.32% | | 軽油1.2号パトロール給油 | | TTPC00013 TTPT00013 |
| 積算単価 | | | 積算単価 | | EP001 |
| A=1 間知・平・連節・緑化ブロック | | | B=1 RC-40 | | |

施工単価表

コンクリート

SPK19040150

単第0 -0008 表

小型構造物 18-8-40BB

バックホウ(クレーン機能付)打設

1

m3 当り

機械構成比: 4.66%

労務構成比:

39.75%

材料構成比: 55.59%

市場単価構成比: 0.00%

標準単価:

27,490.00000

| 代表機材規格(積算地区) | 構成比 | 単価(積算地区) | 代表機材規格(東京地区) | 単価(東京地区) | 備考 |
|---|--------|----------|--|----------|------------------------|
| <賃>バックホウ(クローラ型クレーン機能付) 山積0.8m3(平積0.6)吊能力2.9t 排出ガス対策型(第1,2,3次基準値)低騒音 | 4.40% | | バックホウ [クローラ型クレーン付] 排ガス型(第2次)山積0.8m3吊2.9t | | KTPC00006 KTPT00006 |
| その他(機械) | | | その他(機械) | | EK009 |
| 普通作業員 | 12.78% | | 普通作業員 | | RTPC00002 RTPT00002 |
| 特殊作業員 | 10.97% | | 特殊作業員 | | RTPC00001 RTPT00001 |
| 運転手(特殊) | 6.71% | | 運転手(特殊) | | RTPC00006 RTPT00006 |
| 土木一般世話役 | 6.60% | | 土木一般世話役 | | RTPC00009 RTPT00009 |
| その他(労務) | | | その他(労務) | | ER009 |
| レディーミクストコンクリート指定品 呼び強度18,スランプ8,粗骨材40 W/C(60%),種別(高炉) | 53.64% | | 生コンクリート 高炉 24-12-25(20) W/C 55% | | TTPCD0010 TTPT00343 |
| 軽油 パトロール給油,2~4KL積載車給油 | 1.84% | | 軽油1.2号パトロール給油 | | TTPC00013 TTPT00013 |

施工単価表

型枠

SPK19040152

単第0 -0009 表

一般型枠

小型構造物

1

m2 当り

機械構成比: 0.00%

労務構成比: 100.00%

材料構成比: 0.00%

市場単価構成比: 0.00%

標準単価:

7,449.40000

| 代表機材規格(積算地区) | 構成比 | 単価(積算地区) | 代表機材規格(東京地区) | 単価(東京地区) | 備考 |
|-----------------------------|--------|----------|--------------|----------|------------------------|
| 型わく工 | 45.50% | | 型わく工 | | RTPC00010 RTPT00010 |
| 普通作業員 | 30.09% | | 普通作業員 | | RTPC00002 RTPT00002 |
| 土木一般世話役 | 11.37% | | 土木一般世話役 | | RTPC00009 RTPT00009 |
| その他(労務) | | | その他(労務) | | ER009 |
| 積算単価 | | | 積算単価 | | EP001 |
| A=1 C=1 一般型枠 全ての費用 | | | B=2 小型構造物 | | |
| | | | | | |
| | | | | | |
| | | | | | |

施工単価表

型枠

SPK19040152

単第0 -0010 表

化粧型枠

小型構造物

1

m2 当り

機械構成比: 0.00%

労務構成比: 100.00%

材料構成比: 0.00%

市場単価構成比: 0.00%

標準単価:

10,131.00000

| 代表機材規格(積算地区) | 構成比 | 単価(積算地区) | 代表機材規格(東京地区) | 単価(東京地区) | 備考 |
|-----------------------------|--------|----------|--------------|----------|------------------------|
| 型わく工 | 33.45% | | 型わく工 | | RTPC00010 RTPT00010 |
| 普通作業員 | 22.13% | | 普通作業員 | | RTPC00002 RTPT00002 |
| 土木一般世話役 | 8.36% | | 土木一般世話役 | | RTPC00009 RTPT00009 |
| その他(労務) | | | その他(労務) | | ER009 |
| 積算単価 | | | 積算単価 | | EP001 |
| A=2 C=1 化粧型枠 全ての費用 | | | B=2 小型構造物 | | |
| | | | | | |
| | | | | | |
| | | | | | |

施工単価表

コンクリート

SPK19040150

単第0 -0011 表

無筋・鉄筋構造物 18-8-40BB

バックホウ(クレーン機能付)打設

1

m3 当り

機械構成比: 4.78%

労務構成比:

37.76%

材料構成比:

57.46%

市場単価構成比:

0.00%

標準単価:

26,831.00000

| 代表機材規格(積算地区) | 構成比 | 単価(積算地区) | 代表機材規格(東京地区) | 単価(東京地区) | 備考 |
|---|--------|----------|--|----------|------------------------|
| <賃>バックホウ(クローラ型クレーン機能付) 山積0.8m3(平積0.6)吊能力2.9t 排出ガス対策型(第1,2,3次基準値)低騒音 | 4.51% | | バックホウ [クローラ型クレーン付] 排ガス型(第2次)山積0.8m3吊2.9t | | KTPC00006 KTPT00006 |
| その他(機械) | | | その他(機械) | | EK009 |
| 特殊作業員 | 11.24% | | 特殊作業員 | | RTPC00001 RTPT00001 |
| 普通作業員 | 10.61% | | 普通作業員 | | RTPC00002 RTPT00002 |
| 運転手(特殊) | 6.88% | | 運転手(特殊) | | RTPC00006 RTPT00006 |
| 土木一般世話役 | 6.76% | | 土木一般世話役 | | RTPC00009 RTPT00009 |
| その他(労務) | | | その他(労務) | | ER009 |
| レディーミクストコンクリート指定品 呼び強度18,スランプ8,粗骨材40 W/C(60%),種別(高炉) | 55.46% | | 生コンクリート 高炉 24-12-25(20) W/C 55% | | TTPCD0010 TTPT00343 |
| 軽油 パトロール給油,2~4KL積載車給油 | 1.89% | | 軽油1.2号パトロール給油 | | TTPC00013 TTPT00013 |

施工単価表

殻運搬

SPK19040148

単第0 -0013 表

Co(無筋・鉄筋)構造物とりこわし 機械積込

DID区間無し 運搬距離9.5km以下(7.5km超)

1

m3 当り

機械構成比: 48.90% 労務構成比:

36.46% 材料構成比: 14.64%

市場単価構成比: 0.00%

標準単価:

1,819.00000

| 代表機劣材規格(積算地区) | 構成比 | 単価(積算地区) | 代表機劣材規格(東京地区) | 単価(東京地区) | 備考 |
|---|---------------------------------------|----------|---|-----------------------------|----------------------------|
| ダンプトラック[オンロード・ディーゼル] 10t積級 (タイヤ損耗費及び補修費(良好)を含む) | 48.90% | | ダンプトラック[オンロード・ディーゼル] 10t積級 (タイヤ損耗費及び補修費(良好)を含む) | | MTPC00018T1 MTPT00018T1 |
| 運転手(一般) | 36.46% | | 運転手(一般) | | RTPC00007 RTPT00007 |
| 軽油 パトロール給油,2~4KL積載車給油 | 14.64% | | 軽油1.2号パトロール給油 | | TTPC00013 TTPT00013 |
| 積算単価 | | | 積算単価 | | EP001 |
| A=1 C=1 E=1 | Co(無筋・鉄筋)構造物とりこわし DID区間無し 全ての費用 | | B=1 D=44 | 機械積込 運搬距離9.5km以下(7.5km超) | |
| | | | | | |
| | | | | | |
| | | | | | |
| | | | | | |

施工単価表

大型土のう製作・設置(BH設置)

SHD10003

単第0 -0014 表

頁0 -0029

| 名称・規格など | 数量 | 単位 | 単価 | 金額 | 備考 |
|--|--------|----|----|----|------------|
| 土木一般世話役 | 0.278 | 人 | | | 1*0.278 |
| 特殊作業員 | 0.278 | 人 | | | 1*0.278 |
| 普通作業員 | 0.278 | 人 | | | 1*0.278 |
| 1t土のう 丸型,径110cm×長108cm | 10.000 | 枚 | | | |
| 機-28_バックホウ運転(賃料) クレーン付2.9t吊 山積0.8m3 低騒音3次 | 0.278 | 日 | | | 単第0-0015 表 |
| 諸雑費 | 4 | % | | | #09 |
| *** 合計 *** | 10 | 袋 | | | |
| *** 単位当たり *** | 1 | 袋 | | | |
| A=1 1t土のう(丸型,径110cm×長108cm) | | | | | |
| | | | | | |
| | | | | | |
| | | | | | |

施工単価表

暗渠排水管

SPK19040089

単第0 -0023 表

据付・撤去 波状管及び網状管 200～400mm

シングル 合成樹脂排水材 呼び径300mm

1

m 当り

機械構成比: 0.00% 労務構成比:

9.43%

材料構成比: 90.57%

市場単価構成比: 0.00%

標準単価:

3,722.30000

| 代表機材規格(積算地区) | 構成比 | 単価(積算地区) | 代表機材規格(東京地区) | 単価(東京地区) | 備考 |
|---|--------|----------|--|----------|------------------------|
| 普通作業員 | 6.51% | | 普通作業員 | | RTPC00002 RTPT00002 |
| 土木一般世話役 | 2.92% | | 土木一般世話役 | | RTPC00009 RTPT00009 |
| 合成樹脂排水材(高密度ポリエチレン管) <シングル構造>内面波状管(有孔・無孔) 呼び径300mm | 90.57% | | 暗渠排水管 波状管 呼び径300mm 高密度ポリエチレン管(シングル構造) | | TTPC00191 TTPT00191 |
| 積算単価 | | | 積算単価 | | E9999 |
| A=3 据付・撤去 C=2 200～400mm F=1 継手材料費要 H=0 現場の状況による材料損料率の率乗算 | | | B=2 波状管及び網状管 D=35 シングル 合成樹脂排水材 呼び径300mm G=2 期間3ヶ月未満(損料率0.2) I=1 全ての費用 | | |
| 【管材料単価】 | | | | | |
| 管材料単価(円) * (材料損料率 + (材料損料率 * 現場状況による材料損料率の率乗算)) | | | | | |
| | | | | | |
| | | | | | |

普通河川 善入寺川支線(2工区) 3290

実施設計 数量計算書


数 量 総 括 表

工事番号 3290

| 工事区分 | 工 種 | 種 別 | 細 別 | 規 格 | 単 位 | 数 量 | 計上数量 | 備 考 |
|------|-------|------------|------------|----------|----------------|------|------|------------------|
| | 土工 | | | | | | | |
| | | 掘削工 | | | | | | |
| | | | 掘削 | 土砂 | m ³ | 3.1 | 3 | |
| | | 残土処分 | | | | | | |
| | | | 礫質土 | 土砂 | m ³ | 9.1 | 10 | |
| | ブロック積 | | | | | | | |
| | | 作業土工 | | | | | | |
| | | | 床掘り | 土砂 | m ³ | 5.3 | 10 | |
| | | | 埋戻し | | m ³ | 2.8 | 3 | |
| | | | 基面整正 | 土砂 | m ² | 4.3 | 4 | |
| | | ブロック積 | | | | | | |
| | | | コンクリートブロック | 控35cm | m ² | 11.3 | 11 | |
| | | | 裏込砕石 | RC-40 | m ³ | 5.0 | 5 | |
| | | | 基礎工 | | m | 6.9 | 7 | 6.9*0.083=0.57m3 |
| | | 小口止工 | | | | | | |
| | | | 小口止工 | 2箇所 | | | | |
| | | | 型枠 | 一般 | m ² | 6.0 | 6 | |
| | | | 型枠 | 化粧 | m ² | 1.2 | 1 | |
| | | | コンクリート | | m ³ | 0.9 | 1 | |
| | | 底張コンクリート | | | | | | |
| | | | 均しコンクリート | | m ³ | 3.8 | 4 | |
| | | | コンクリート | | m ³ | 8.4 | 8 | |
| | 摺付け工 | | | | | | | |
| | | | ブロック積 | 控35cm | m ² | 3.8 | 4 | |
| | | | 裏込砕石 | RC-40 | m ³ | 0.5 | 1 | |
| | | | コンクリート | 取壊し・処分 | m ³ | 1.3 | 1 | |
| | | | 処分費 | | t | 3.1 | 3 | |
| | 仮設工 | | | | | | | |
| | | 仮締切工 | | | | | | |
| | | | 大型土のう | 制作・据付・撤去 | 個 | 5.0 | 5 | |
| | | | 架樋工 | | m | 22.5 | 23 | |
| | | 締切排水工(水替工) | | | | | | |
| | | | 排水ポンプ | 据付・撤去 | 箇所 | 1.0 | 1 | |
| | | | 水替日数 | | 日 | 5.0 | 5 | |

土 量 配 分 表

計第 表

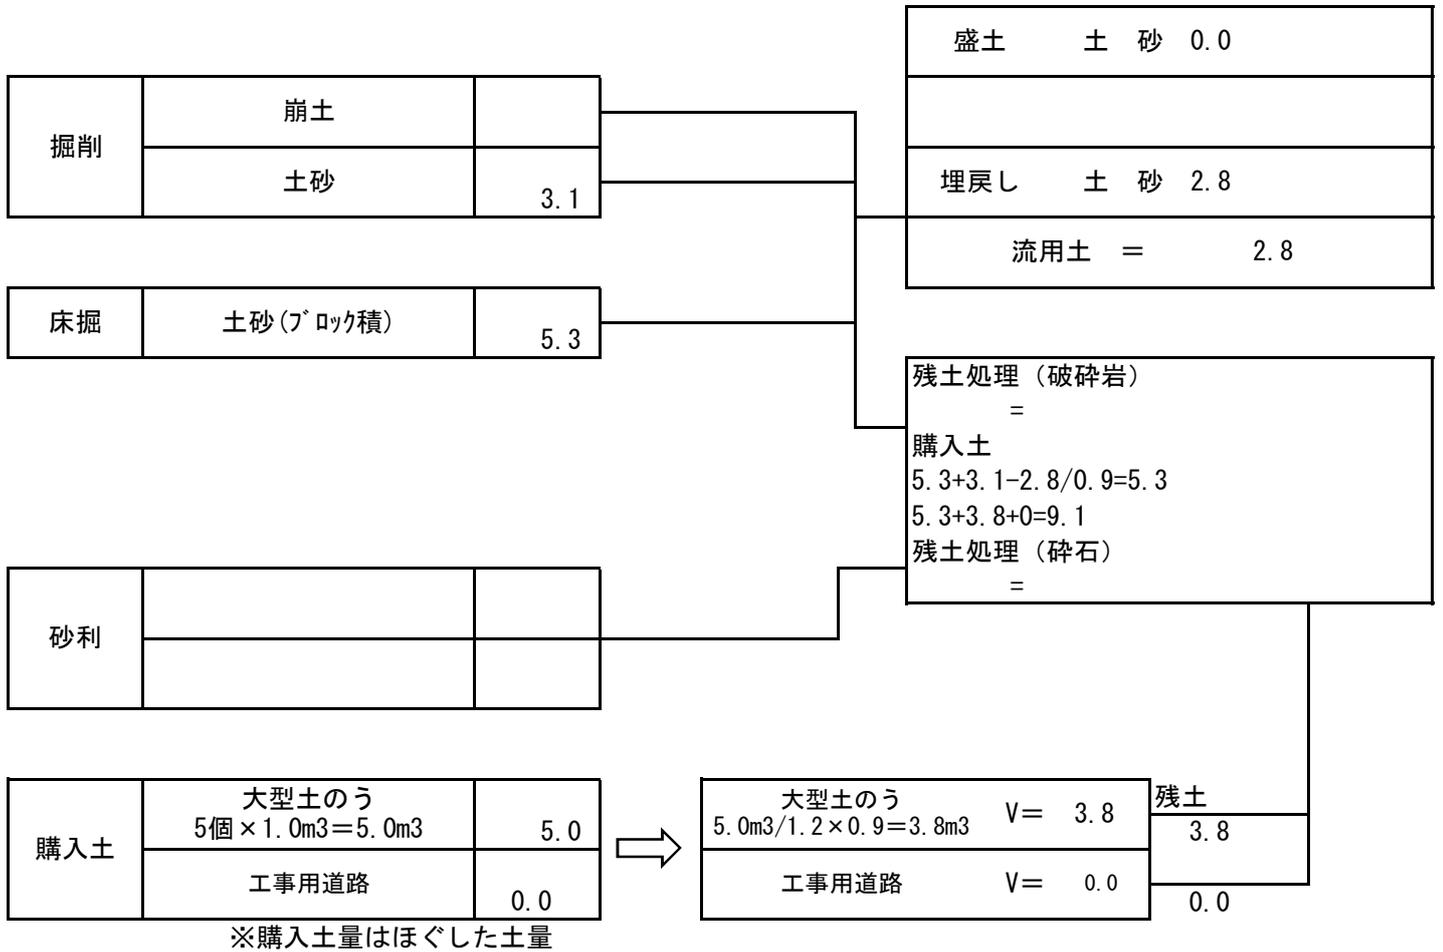

施工日数 計算書

| 工種 | | 数量 | 算式 | 日数 | 適用 | 標準作業量 | |
|-----------|---------|------|-----------|-----|----|-------|---------|
| 作業土工 | 床掘 | 5.3 | 5.3 / 32 | 0.2 | | 32 | m3/日 |
| | 埋戻し | 2.8 | 2.8 / 40 | 0.1 | | 40 | m3/日 |
| ブロック積工 | | | | | | | |
| | | 4.8 | 4.8 / 13 | 0.4 | | 13 | m2/日 |
| | 基礎 | 0.6 | 0.6 / 5 | 0.2 | | 5 | m3/日 |
| | 型枠 | 2.4 | 2.4 / 15 | 0.2 | | 15 | m2/日 |
| | | 4.3 | 4.3 / 155 | 0.1 | | 155 | m2/日 |
| 仕戻し工 | ブロック積工 | 1.8 | 1.8 / 13 | 0.2 | | 13 | m2/日 |
| | | | | | | | |
| | | | | | | | |
| | | | | | | | |
| 小口止工 | | 2 | 2 × 0.5 | 1 | | 0.5 | 0.5箇所/日 |
| | | | | | | | |
| 底張りコンクリート | | | | | | | |
| | 均しコンクリー | 3.80 | 3.8 / 5 | 0.8 | | 5 | m3/日 |
| | コンクリート | 8.37 | 8.37 / 5 | 1.7 | | 5 | m3/日 |
| | | | | | | | |
| | | | | | | | |
| | | | | | | | |
| 合計 | | | | 4.9 | | 5.0 | 日 |

総括情報表

| | | |
|---|--|---|
| 変更回数 適用単価地区 単価適用日 諸経費体系 | 0 65 三原市(本郷) 00-02.05.01(0) 1 公共(一般) | 凡例 Co … コンクリート As … アスファルト DT … ダンプトラック BH … バックホウ CC … クローラクレーン TC … トラッククレーン RTC… ラフテレーンクレーン |
| | 当世代 01 河川工事 00 補正なし 00 補正なし 00 補正なし 00 補正なし 00 補正なし 00 補正なし 00 通常工事 0% 00 補正無し 01 金銭的保証(0.04%) | 前世代 |
| 建設技能労働者や交通誘導員等の現場労働者にかかる経費として、労務費のほか各種経費（法定福利費の事業者負担額，労務管理費，安全訓練等に要する費用等）が必要であり，本積算ではこれらを現場管理費等の一部として率計上している。 | | |

本工事費 内訳表

| 費目・工種・施工名称など | 数量 | 単位 | 単価 | 金額 | 備考 |
|---------------------------------|-----|----|----|----|------------------|
| 本工事費 B-2 (本郷町本谷用倉線 2 工区5486) | | | | | X1000 |
| 道路改良 | | | | | Y1E01 レベル1 |
| | 1 | 式 | | | |
| 道路土工 | | | | | Y1E0101 レベル2 |
| | 1 | 式 | | | |
| 路体盛土工 | | | | | Y1E010103 レベル3 |
| | 1 | 式 | | | |
| 路体(築堤)盛土 施工幅員2.5m未満 | | | | | Y1E01010301 レベル4 |
| | 130 | m3 | | | |
| 路体(築堤)盛土 施工幅員2.5m未満 | | | | | SPK19040004 00 |
| | 130 | m3 | | | 単第0 -0001 表 |
| 購入土 | | | | | W0001 |
| | 170 | m3 | | | |
| 法面整形工 | | | | | Y1E010107 レベル3 |
| | 1 | 式 | | | |
| 法面整形(盛土部) 盛土部 法面締固め有り 現場制約無し | | | | | Y1E01010702 レベル4 |
| | 220 | m2 | | | |

本工事費 内訳表

| 費目・工種・施工名称など | 数量 | 単位 | 単価 | 金額 | 備考 |
|---|-----|----|----|----|-----------------------------------|
| 法面整形 盛土部 法面締固め有り 現場制約無し レキ質土,砂及び砂質土,粘性土 | 220 | m2 | | | SPK19040030 00 単第0 -0002 表 |
| 法面工 | | | | | Y1E0103 レベル2 |
| 植生工 | 1 | 式 | | | Y1E010301 レベル3 |
| 人工張芝 張芝 幅100cm | 1 | 式 | | | Y1E01030111 レベル4 |
| 人工張芝 張芝 幅100cm | 220 | m2 | | | SPK19040038 00 単第0 -0003 表 |
| 舗装工 | | | | | Y1E0203 レベル2 |
| アスファルト舗装工 | 1 | 式 | | | Y1E020304 レベル3 |
| 下層路盤(車道・路肩部) 全仕上り厚100mm 1層施工 RC-30 | 1 | 式 | | | Y1E02030401 レベル4 |
| 下層路盤(車道・路肩部) 全仕上り厚100mm 1層施工 RC-30 | 13 | m2 | | | SPK19040234 00 単第0 -0004 表 |
| 下層路盤(車道・路肩部) 全仕上り厚100mm 1層施工 RC-30 | 13 | m2 | | | |

本工事費 内訳表

| 費目・工種・施工名称など | 数量 | 単位 | 単価 | 金額 | 備考 |
|---|----|----|----|----|-----------------------------------|
| 上層路盤(車道・路肩部) RM-30 全仕上り厚10mm 1層施工 | 13 | m2 | | | Y1E02030403 レベル4 |
| 上層路盤(車道・路肩部) RM-30 全仕上り厚100mm 1層施工 | 13 | m2 | | | SPK19040236 00 単第0 -0005 表 |
| 表層(車道・路肩部) 平均幅員1.4m未満(1層平均50mm以下) 1層当り平均仕上厚50mm | 13 | m2 | | | Y1E02030409 レベル4 |
| 表層(車道・路肩部) 平均幅員1.4m未満(1層平均50mm以下) 1層当り平均仕上厚50mm | 13 | m2 | | | SPK19040243 00 単第0 -0006 表 |
| 構造物撤去工 | 1 | 式 | | | Y1E0111 レベル2 |
| 構造物取壊し工 | 1 | 式 | | | Y1E011105 レベル3 |
| 舗装版切断 アスファルト舗装版厚15cm以下 | 9 | m | | | Y1E01110502 レベル4 |
| 舗装版切断 アスファルト舗装版 アスファルト舗装版厚15cm以下 | 9 | m | | | SPK19040309 00 単第0 -0007 表 |
| 舗装版破碎 【舗装版種別,舗装版厚】 | 8 | m2 | | | Y1E01110503 レベル4 |

本工事費 内訳表

| 費目・工種・施工名称など | 数量 | 単位 | 単価 | 金額 | 備考 |
|--|-----|----|----|----|------------------|
| 舗装版破碎積込(小規模土工) | | | | | SPK19040018 00 |
| | 8 | m2 | | | 単第0 -0008 表 |
| 運搬処理工 | | | | | Y1E011115 レベル3 |
| | 1 | 式 | | | |
| 殻運搬 舗装版破碎 機械積込(小規模土工) DID区間無し 運搬距離12.0km以下(9.0km超) | | | | | Y1E01111501 レベル4 |
| | 0.4 | m3 | | | |
| 殻運搬 舗装版破碎 機械積込(小規模土工) DID区間無し 運搬距離12.0km以下(9.0km超) | | | | | SPK19040148 00 |
| | 0.4 | m3 | | | 単第0 -0009 表 |
| 殻処分 As殻 | | | | | Y1E01111502 レベル4 |
| | 1 | t | | | |
| 【直接工事費に含まれる処分費等】 | | | | | #0041 |
| As殻 | | | | | W0001 |
| | 1 | t | | | |
| ** 直接工事費 ** #0020計=支給品等(材料),無償貸付 | | | | | |
| 共通仮設費率分 | | | | | Z0019 |

本工事費 内訳表

| 費目・工種・施工名称など | 数量 | 単位 | 単価 | 金額 | 備考 |
|--|----|-----------|----|----|----------------|
| 計算情報..... 対象額..... 率..... | | | | | |
| ** 共通仮設費計 ** | | | | | |
| ** 純工事費 ** | | | | | |
| 現場管理費 計算情報..... 対象額..... 率..... | | 率補正率..... | | | |
| ** 工事原価 ** | | | | | |
| 一般管理費率分 計算情報..... 対象額..... 率..... | | | | | 前払補正率... |
| 契約保証費 計算情報..... 対象額..... 率..... | | | | | 当初請対額 当初対象額 |
| 一般管理費計 | | | | | |
| ** 工事価格 ** | | | | | |

施工単価表

路体(築堤)盛土
 施工幅員2.5m未満

SPK19040004

単第0 -0001 表

1

m3 当り

機械構成比: 0.83% 労務構成比: 98.96% 材料構成比: 0.21% 市場単価構成比: 0.00% 標準単価: 5,368.60000

| 代表機劣材規格(積算地区) | 構成比 | 単価(積算地区) | 代表機劣材規格(東京地区) | 単価(東京地区) | 備考 |
|---------------------------------|--------|----------|---------------------------------------|----------|------------------------|
| <賃>振動ローラ(ハンドガイド式) 質量0.8~1.1t | 0.83% | | 振動ローラ(舗装用) [ハンドガイド式] 質量0.8~1.1t | | KTPC00008 KTPT00008 |
| 普通作業員 | 90.32% | | 普通作業員 | | RTPC00002 RTPT00002 |
| 特殊作業員 | 8.64% | | 特殊作業員 | | RTPC00001 RTPT00001 |
| 軽油 パトロール給油,2~4KL積載車給油 | 0.21% | | 軽油1.2号パトロール給油 | | TTPC00013 TTPT00013 |
| 積算単価 | | | 積算単価 | | EP001 |
| A=1 施工幅員2.5m未満 | | | | | |
| | | | | | |
| | | | | | |
| | | | | | |

施工単価表

法面整形

SPK19040030

単第0 -0002 表

盛土部 法面締固め有り 現場制約無し

レキ質土,砂及び砂質土,粘性土

1

m2 当り

機械構成比: 14.18% 労務構成比:

73.57% 材料構成比: 12.25%

市場単価構成比: 0.00%

標準単価:

598.87000

| 代表機労材規格(積算地区) | 構成比 | 単価(積算地区) | 代表機労材規格(東京地区) | 単価(東京地区) | 備考 |
|---|--------|----------|------------------------------------|----------|------------------------|
| <賃>バックホウ(クローラ型) 山積0.8m3(平積0.6) 排出ガス対策型(第1,2,3次基準値)低騒音 | 14.18% | | バックホウ クローラ型 山積0.8m3(平積0.6m3) | | KTPC00018 KTPT00018 |
| 普通作業員 | 30.38% | | 普通作業員 | | RTPC00002 RTPT00002 |
| 運転手(特殊) | 27.03% | | 運転手(特殊) | | RTPC00006 RTPT00006 |
| 土木一般世話役 | 16.16% | | 土木一般世話役 | | RTPC00009 RTPT00009 |
| 軽油 パトロール給油,2~4KL積載車給油 | 12.25% | | 軽油1.2号パトロール給油 | | TTPC00013 TTPT00013 |
| 積算単価 | | | 積算単価 | | EP001 |
| A=1 盛土部 C=2 現場制約無し E=1 全ての費用 | | | B=1 法面締固め有り D=2 レキ質土,砂及び砂質土,粘性土 | | |
| | | | | | |
| | | | | | |

施工単価表

人工張芝

SPK19040038

単第0 -0003 表

張芝 幅100cm

1

m2 当り

機械構成比: 0.00%

労務構成比: 64.41%

材料構成比: 35.59%

市場単価構成比: 0.00%

標準単価:

561.92000

| 代表機労材規格(積算地区) | 構成比 | 単価(積算地区) | 代表機労材規格(東京地区) | 単価(東京地区) | 備考 |
|-------------------|--------|----------|---------------------|----------|------------------------|
| 普通作業員 | 57.52% | | 普通作業員 | | RTPC00002 RTPT00002 |
| 土木一般世話役 | 6.89% | | 土木一般世話役 | | RTPC00009 RTPT00009 |
| 張芝 幅100cm, ワラ付 | 35.59% | | 張芝 幅100cm ワラ付 | | TTPC00274 TTPT00274 |
| 積算単価 | | | 積算単価 | | EP001 |
| A=1 張芝 幅100cm ワラ付 | | | | | |
| | | | | | |
| | | | | | |
| | | | | | |
| | | | | | |

施工単価表

下層路盤(車道・路肩部)

SPK19040234

単第0 -0004 表

全仕上り厚100mm 1層施工

RC-30

1

m2 当り

機械構成比: 5.37% 労務構成比:

15.00%

材料構成比: 79.63%

市場単価構成比: 0.00%

標準単価:

1,052.00000

| 代表機劣材規格(積算地区) | 構成比 | 単価(積算地区) | 代表機劣材規格(東京地区) | 単価(東京地区) | 備考 |
|--|-------|----------|--------------------------------------|----------|------------------------|
| モータグレーダ 土工用・排2 ブレード幅3.1m | 2.17% | | モータグレーダ 土工用・排2 ブレード幅3.1m | | MTPC00134 MTPT00134 |
| ロードローラ マタダム・排2 運転質量10t締固め幅2.1m | 1.68% | | ロードローラ マタダム・排2 運転質量10t締固め幅2.1m | | MTPC00135 MTPT00135 |
| <賃>タイヤローラ 質量8~20t 排出ガス対策型(第1,2次基準値)低騒音 | 0.55% | | タイヤローラ 質量8~20t | | KTPC00007 KTPT00007 |
| その他(機械) | | | その他(機械) | | EK009 |
| 運転手(特殊) | 6.89% | | 運転手(特殊) | | RTPC00006 RTPT00006 |
| 特殊作業員 | 2.42% | | 特殊作業員 | | RTPC00001 RTPT00001 |
| 普通作業員 | 2.30% | | 普通作業員 | | RTPC00002 RTPT00002 |
| 土木一般世話役 | 0.69% | | 土木一般世話役 | | RTPC00009 RTPT00009 |
| その他(労務) | | | その他(労務) | | ER009 |

施工単価表

下層路盤(車道・路肩部)

SPK19040234

単第0 -0004 表

全仕上り厚100mm 1層施工

RC-30

1

m2 当り

機械構成比: 5.37%

労務構成比:

15.00%

材料構成比: 79.63%

市場単価構成比: 0.00%

標準単価:

1,052.00000

| 代表機劣材規格(積算地区) | 構成比 | 単価(積算地区) | 代表機劣材規格(東京地区) | 単価(東京地区) | 備考 |
|---|--------|----------|--------------------------------------|----------|------------------------|
| 再生クラッシャー 30~0mm | 78.28% | | クラッシャー 40~0mm [標準数量]全仕上り厚150mm | | TTPCD0018 TTPT00346 |
| 軽油 パトロール給油,2~4KL積載車給油 | 1.11% | | 軽油1.2号パトロール給油 | | TTPC00013 TTPT00013 |
| その他(材料) | | | その他(材料) | | EZ009 |
| 積算単価 | | | 積算単価 | | E9999 |
| A=100 D=1 全仕上り厚(mm) 全ての費用 | | | B=3 RC-30 | | |
| | | | | | |
| 【路盤材単価】 全仕上り厚(mm)/1000*路盤材単価(円) 全仕上り厚(mm):100.000(mm) | | | | | |
| | | | | | |
| | | | | | |

施工単価表

上層路盤(車道・路肩部)

SPK19040236

単第0 -0005 表

RM-30

全仕上り厚100mm 1層施工

1

m2 当り

機械構成比: 10.59% 労務構成比:

29.59% 材料構成比: 59.82%

市場単価構成比: 0.00%

標準単価:

533.81000

| 代表機劣材規格(積算地区) | 構成比 | 単価(積算地区) | 代表機劣材規格(東京地区) | 単価(東京地区) | 備考 |
|--|--------|----------|--------------------------------------|----------|------------------------|
| モータグレーダ 土工用・排2 ブレード幅3.1m | 4.28% | | モータグレーダ 土工用・排2 ブレード幅3.1m | | MTPC00134 MTPT00134 |
| ロードローラ マタダム・排2 運転質量10t締固め幅2.1m | 3.32% | | ロードローラ マタダム・排2 運転質量10t締固め幅2.1m | | MTPC00135 MTPT00135 |
| <賃>タイヤローラ 質量8~20t 排出ガス対策型(第1,2次基準値)低騒音 | 1.08% | | タイヤローラ 質量8~20t | | KTPC00007 KTPT00007 |
| その他(機械) | | | その他(機械) | | EK009 |
| 運転手(特殊) | 13.58% | | 運転手(特殊) | | RTPC00006 RTPT00006 |
| 特殊作業員 | 4.78% | | 特殊作業員 | | RTPC00001 RTPT00001 |
| 普通作業員 | 4.54% | | 普通作業員 | | RTPC00002 RTPT00002 |
| 土木一般世話役 | 1.36% | | 土木一般世話役 | | RTPC00009 RTPT00009 |
| その他(労務) | | | その他(労務) | | ER009 |

施工単価表

上層路盤(車道・路肩部)

SPK19040236

単第0 -0005 表

RM-30

全仕上り厚100mm 1層施工

1

m2 当り

機械構成比: 10.59%

労務構成比:

29.59%

材料構成比:

59.82%

市場単価構成比:

0.00%

標準単価:

533.81000

| 代表機劣材規格(積算地区) | 構成比 | 単価(積算地区) | 代表機劣材規格(東京地区) | 単価(東京地区) | 備考 |
|---|--------|----------|---------------------------------------|----------|------------------------|
| 再生粒度調整碎石 30~0mm | 57.14% | | 再生粒度調整碎石 RM-40 [標準数量]全仕上り厚150mm | | TTPC00010 TTPT00357 |
| 軽油 パトロール給油,2~4KL積載車給油 | 2.20% | | 軽油1.2号パトロール給油 | | TTPC00013 TTPT00013 |
| その他(材料) | | | その他(材料) | | EZ009 |
| 積算単価 | | | 積算単価 | | E9999 |
| A=5 H=1 RM-30 -(全ての費用) | | | E=100 全仕上り厚(mm) | | |
| | | | | | |
| 【路盤材単価】 全仕上り厚(mm)/1000*路盤材単価(円) 全仕上り厚(mm):100.000(mm) | | | | | |
| | | | | | |
| | | | | | |

施工単価表

頁0 -0015

表層(車道・路肩部)

SPK19040243

単第0 -0006 表

平均幅員1.4m未満(1層平均50mm以下)

1層当り平均仕上厚50mm

1

m2 当り

機械構成比: 0.51% 労務構成比:

42.49%

材料構成比: 57.00%

市場単価構成比: 0.00%

標準単価:

2,433.10000

| 代表機労材規格(積算地区) | 構成比 | 単価(積算地区) | 代表機労材規格(東京地区) | 単価(東京地区) | 備考 |
|---|--------|----------|---|----------|------------------------|
| 振動ローラ(舗装用) ハンドガイド式 運転質量0.5~0.6t | 0.30% | | 振動ローラ(舗装用) ハンドガイド式 運転質量0.5~0.6t | | MTPC00047 MTPT00047 |
| 振動コンパクト 前進型 運転質量40~60kg | 0.14% | | 振動コンパクト 前進型 運転質量40~60kg | | MTPC00049 MTPT00049 |
| その他(機械) | | | その他(機械) | | EK009 |
| 特殊作業員 | 19.07% | | 特殊作業員 | | RTPC00001 RTPT00001 |
| 普通作業員 | 13.28% | | 普通作業員 | | RTPC00002 RTPT00002 |
| 土木一般世話役 | 3.97% | | 土木一般世話役 | | RTPC00009 RTPT00009 |
| その他(労務) | | | その他(労務) | | ER009 |
| 再生加熱アスファルト混合物 再生密粒度(20) | 52.25% | | 密粒度As混合物(20) [標準数量]平均仕上り厚50mm | | TTPCD0038 TTPT00284 |
| アスファルト乳剤(JISK2208) アスファルト乳剤(浸透用) PK-3プライムコート用 | 4.58% | | アスファルト乳剤(JISK2208) アスファルト乳剤(浸透用) PK-3プライムコート用 | | TTPC00026 TTPT00026 |

施工単価表

表層(車道・路肩部)

SPK19040243

単第0 -0006 表

平均幅員1.4m未満(1層平均50mm以下)

1層当り平均仕上厚50mm

1

m2 当り

機械構成比: 0.51% 労務構成比:

42.49%

材料構成比: 57.00%

市場単価構成比: 0.00%

標準単価:

2,433.10000

| 代表機材規格(積算地区) | 構成比 | 単価(積算地区) | 代表機材規格(東京地区) | 単価(東京地区) | 備考 |
|--|-------|----------|--|----------|------------------------|
| ガソリン,レギュラー スタンド渡し,スタンド給油 | 0.12% | | ガソリンレギュラースタンド | | TTPC00014 TTPT00014 |
| 軽油 パトロール給油,2~4KL積載車給油 | 0.03% | | 軽油1.2号パトロール給油 | | TTPC00013 TTPT00013 |
| その他(材料) | | | その他(材料) | | EZ009 |
| 積算単価 | | | 積算単価 | | E9999 |
| A=1 平均幅員1.4m未満(1層平均50mm以下) C=6 再生密粒度アスファルト混合物(20) G=1 - I=1 -(全ての費用) | | | B=50 1層当り平均仕上り厚(mm) E=2 PK-3 H=1 - | | |
| 【アスファルト混合物単価】 1層当り平均仕上り厚(mm)/1000*(アスファルト混合物単価(円)+各種割増合計値) 1層当り平均仕上り厚(mm):50.000(mm) | | | | | |
| | | | | | |
| | | | | | |

施工単価表

舗装版切断

SPK19040309

単第0 -0007 表

アスファルト舗装版

アスファルト舗装版厚15cm以下

1

m 当り

機械構成比: 6.42%

労務構成比:

53.37%

材料構成比: 40.21%

市場単価構成比:

0.00%

標準単価:

547.25000

| 代表機労材規格(積算地区) | 構成比 | 単価(積算地区) | 代表機労材規格(東京地区) | 単価(東京地区) | 備考 |
|---|--------|----------|---|----------|------------------------|
| コンクリートカッタ バキューム式・湿式 切削深20cm級ブレード径56cm | 4.34% | | コンクリートカッタ バキューム式・湿式 切削深20cm級ブレード径56cm | | MTPC00056 MTPT00056 |
| その他(機械) | | | その他(機械) | | EK009 |
| 特殊作業員 | 18.48% | | 特殊作業員 | | RTPC00001 RTPT00001 |
| 土木一般世話役 | 9.59% | | 土木一般世話役 | | RTPC00009 RTPT00009 |
| 普通作業員 | 8.00% | | 普通作業員 | | RTPC00002 RTPT00002 |
| その他(労務) | | | その他(労務) | | ER009 |
| コンクリートカッタブレード 自走式切断機用 径56cm(22インチ) | 37.36% | | コンクリートカッタブレード 自走式切断機用 径56cm(22インチ) | | TTPC00015 TTPT00015 |
| ガソリン,レギュラー スタンド渡し,スタンド給油 | 1.93% | | ガソリンレギュラースタンド | | TTPC00014 TTPT00014 |
| その他(材料) | | | その他(材料) | | EZ009 |

施工単価表

舗装版破碎積込(小規模土工)

SPK19040018

単第0 -0008 表

頁0 -0019

機械構成比: 24.57% 労務構成比: 67.61% 材料構成比: 7.82% 市場単価構成比: 0.00% 標準単価: 1,467.20000

| 代表機材規格(積算地区) | 構成比 | 単価(積算地区) | 代表機材規格(東京地区) | 単価(東京地区) | 備考 |
|---|--------|----------|---|----------|------------------------|
| 小型バックホウ(クローラ型) 標準型・排2 山積0.13/平積0.10m3 | 24.57% | | 小型バックホウ(クローラ型) 標準型・排2 山積0.13/平積0.10m3 | | MTPC00077 MTPT00077 |
| 運転手(特殊) | 67.61% | | 運転手(特殊) | | RTPC00006 RTPT00006 |
| 軽油 パトロール給油,2~4KL積載車給油 | 7.82% | | 軽油1.2号パトロール給油 | | TTPC00013 TTPT00013 |
| 積算単価 | | | 積算単価 | | EP001 |
| A=1 全ての費用 | | | | | |
| | | | | | |
| | | | | | |
| | | | | | |
| | | | | | |

施工単価表

殻運搬

SPK19040148

単第0 -0009 表

舗装版破碎 機械積込(小規模土工)

DID区間無し 運搬距離12.0km以下(9.0km超)

1

m3 当り

機械構成比: 20.75% 労務構成比:

69.90%

材料構成比: 9.35%

市場単価構成比: 0.00%

標準単価:

6,328.20000

| 代表機劣材規格(積算地区) | 構成比 | 単価(積算地区) | 代表機劣材規格(東京地区) | 単価(東京地区) | 備考 |
|--|--------|----------|--|----------|----------------------------|
| ダンプトラック[オンロード・ディーゼル] 2t積級 (タイヤ損耗費及び補修費(良好)を含む) | 20.75% | | ダンプトラック[オンロード・ディーゼル] 2t積級 (タイヤ損耗費及び補修費(良好)を含む) | | MTPC00016T1 MTPT00016T1 |
| 運転手(一般) | 69.90% | | 運転手(一般) | | RTPC00007 RTPT00007 |
| 軽油 パトロール給油,2~4KL積載車給油 | 9.35% | | 軽油1.2号パトロール給油 | | TTPC00013 TTPT00013 |
| 積算単価 | | | 積算単価 | | EP001 |
| A=2 舗装版破碎 C=1 DID区間無し E=1 全ての費用 | | | B=5 機械積込(小規模土工) D=52 運搬距離12.0km以下(9.0km超) | | |
| | | | | | |
| | | | | | |
| | | | | | |
| | | | | | |

市道本郷町本谷用倉線（2工区）5486

（三原市本郷町善入寺）

数 量 計 算 書

参 考 図



- 【工事箇所A-1】 道路災害復旧工事 (市道本郷町前畑線)
- 【工事箇所A-2】 河川災害復旧工事 (普通河川善入寺川支川 4 工区)
- 【工事箇所B-1】 河川災害復旧工事 (普通河川善入寺川支川 2 工区)
- 【工事箇所B-2】 道路災害復旧工事 (市道本郷町本谷用倉線 2 工区)



位置図

| 河川 | | 道路 | | 鉄道 | | 境界 | | その他 | |
|------|----|-------|----|-------|----|----|----|-----|-----|
| 名称 | 種別 | 名称 | 種別 | 名称 | 種別 | 名称 | 種別 | 名称 | 種別 |
| 善入寺川 | 河川 | 国道16号 | 道路 | 東武東上線 | 鉄道 | 市界 | 境界 | 森林 | その他 |
| 本谷川 | 河川 | 県道10号 | 道路 | | | 町界 | 境界 | 田畑 | |
| 前畑川 | 河川 | 町道 | 道路 | | | 村界 | 境界 | 公園 | |
| 後畑川 | 河川 | | | | | | | | |

詳細位置図 34.414993, 132.919228

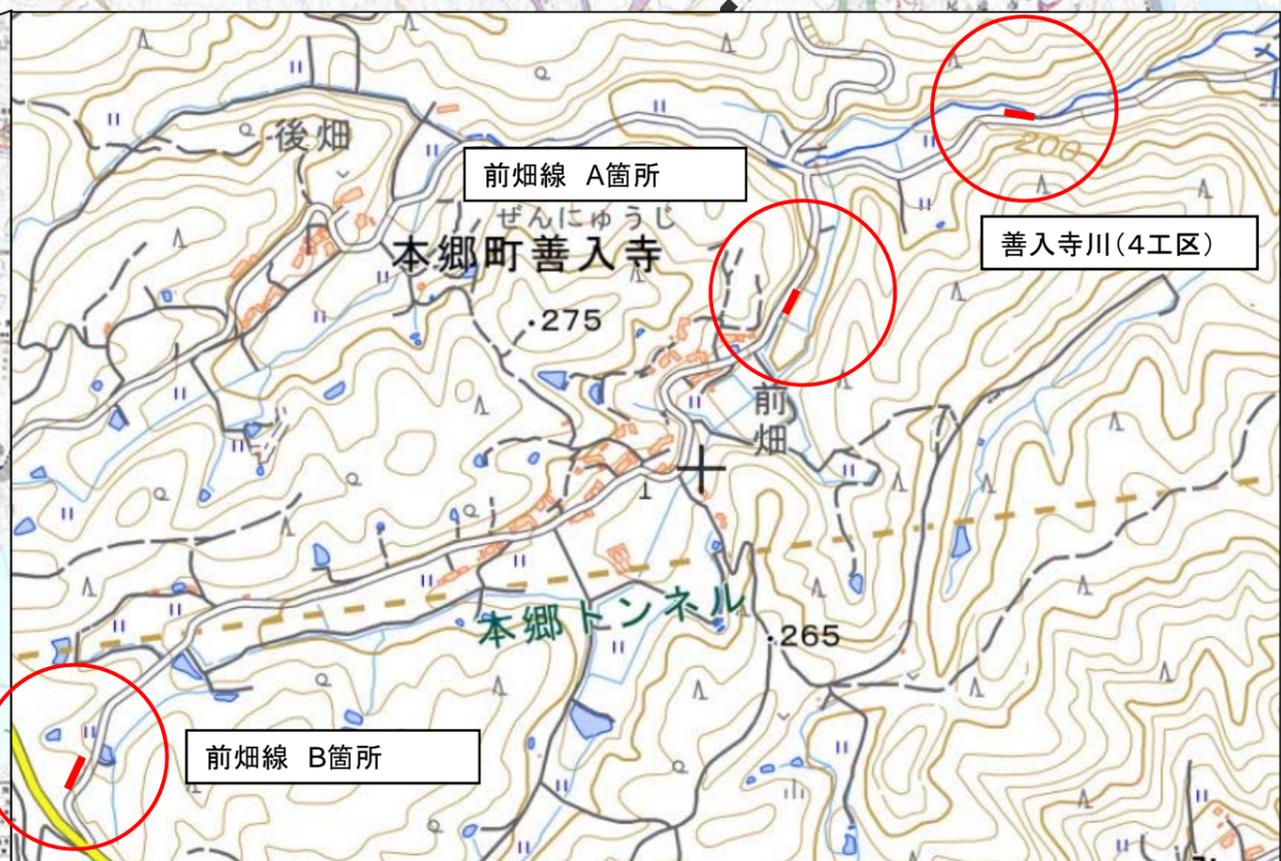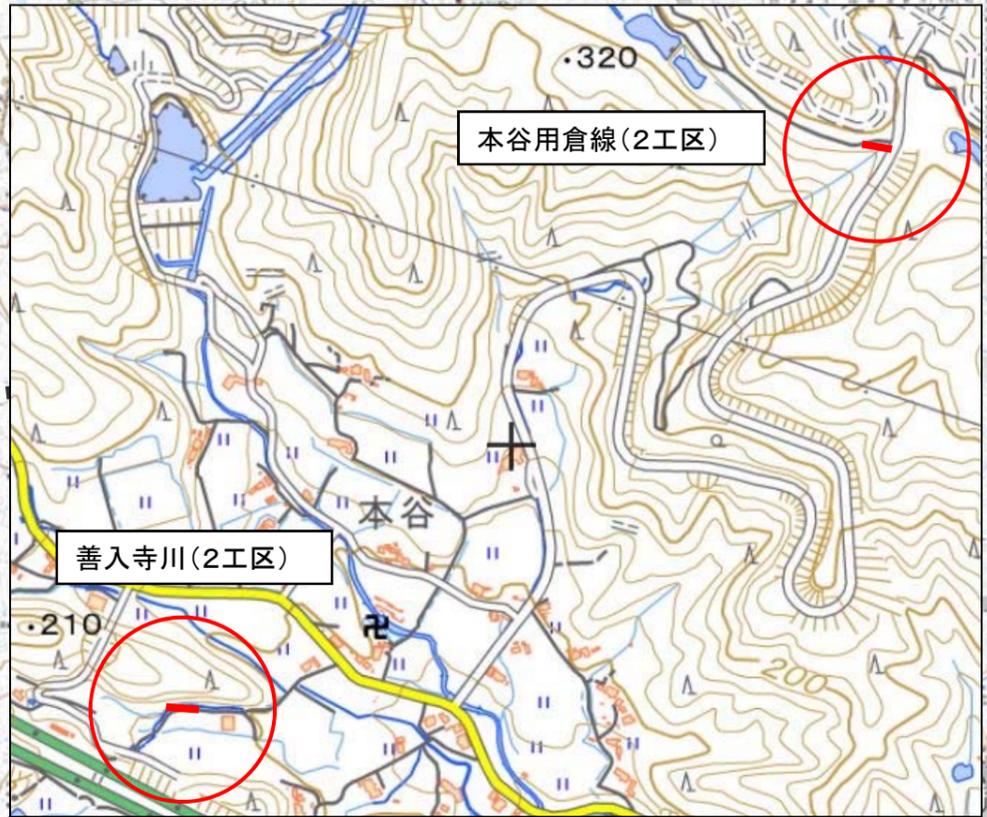

| 記号 | | 説明 | |
|----------|----------|-----|-----|
| (Symbol) | (Symbol) | 河川 | 河川 |
| (Symbol) | (Symbol) | 道路 | 道路 |
| (Symbol) | (Symbol) | 鉄道 | 鉄道 |
| (Symbol) | (Symbol) | 境界 | 境界 |
| (Symbol) | (Symbol) | 森林 | 森林 |
| (Symbol) | (Symbol) | 田畑 | 田畑 |
| (Symbol) | (Symbol) | 公園 | 公園 |
| (Symbol) | (Symbol) | その他 | その他 |

| 記号 | | 説明 | |
|----------|----------|-----|-----|
| (Symbol) | (Symbol) | 河川 | 河川 |
| (Symbol) | (Symbol) | 道路 | 道路 |
| (Symbol) | (Symbol) | 鉄道 | 鉄道 |
| (Symbol) | (Symbol) | 境界 | 境界 |
| (Symbol) | (Symbol) | 森林 | 森林 |
| (Symbol) | (Symbol) | 田畑 | 田畑 |
| (Symbol) | (Symbol) | 公園 | 公園 |
| (Symbol) | (Symbol) | その他 | その他 |